


船橋市中央公民館・市民文化ホール大規模改修機械設備工事

図面番号	図面名称	図面番号	図面名称	図面番号	図面名称	図面番号	図面名称
M-01	図面リスト	M-33	空気調和換気設備 配管機械室詳細図(改修後)	P-01	給排水衛生設備 機器表(改修後)	P-33	給排水衛生設備 B1F平面図(改修前)
M-02	機械設備工事 特記仕様書(1)	M-34	空気調和換気設備 3F機械室詳細図(改修後)	P-02	給排水衛生設備 器具表(改修後)	P-34	給排水衛生設備 1F平面図(改修前)
M-03	機械設備工事 特記仕様書(2)	M-35	自動制御設備 計装図(1)(改修後)	P-03	給排水衛生設備 系統図(改修後)	P-35	給排水衛生設備 2F平面図(改修前)
M-04	案内図・配置図	M-36	自動制御設備 計装図(2)(改修後)	P-04	給排水衛生設備 配置図(改修後)	P-36	給排水衛生設備 3F平面図(改修前)
M-05	工事区分表	M-37	自動制御設備 B1F平面図(改修後)	P-05	給排水衛生設備 B1F平面図(改修後)	P-37	給排水衛生設備 4F平面図(改修前)
M-06	凡例	M-38	自動制御設備 1F平面図(改修後)	P-06	給排水衛生設備 1F平面図(改修後)	P-38	給排水衛生設備 5F平面図(改修前)
M-07	施工要領図(1)	M-39	自動制御設備 2F平面図(改修後)	P-07	給排水衛生設備 2F平面図(改修後)	P-39	給排水衛生設備 6-7F平面図(改修前)
M-08	施工要領図(2)	M-40	自動制御設備 3F平面図(改修後)	P-08	給排水衛生設備 3F平面図(改修後)	P-40	給排水衛生設備 PHF平面図(改修前)
M-09	空気調和換気設備 機器表(1)(改修後)	M-41	自動制御設備 4F平面図(改修後)	P-09	給排水衛生設備 4F平面図(改修後)		
M-10	空気調和換気設備 機器表(2)(改修後)	M-42	自動制御設備 5F平面図(改修後)	P-10	給排水衛生設備 5F平面図(改修後)		
M-11	空気調和換気設備 機器表(3)(改修後)	M-43	自動制御設備 6-7F平面図(改修後)	P-11	給排水衛生設備 6-7F平面図(改修後)		
M-12	空気調和換気設備 機器表(4)(改修後)	M-44	自動制御設備 PHF平面図(改修後)	P-12	給排水衛生設備 PHF平面図(改修後)		
M-13	空気調和換気設備 機器表(5)(改修後)	M-45	空気調和換気設備 機器表(1)(改修前)	P-13	給排水衛生設備 詳細図(1)(改修後)		
M-14	空気調和換気設備 機器表(6)(改修後)	M-46	空気調和換気設備 機器表(2)(改修前)	P-14	給排水衛生設備 詳細図(2)(改修後)		
M-15	空気調和換気設備 ダクト系統図(改修後)	M-47	空気調和換気設備 ダクト系統図(改修前)	P-15	給排水衛生設備 詳細図(3)(改修後)		
M-16	空気調和換気設備 配管系統図(改修後)	M-48	空気調和換気設備 配管系統図(改修前)	P-16	給排水衛生設備 詳細図(4)(改修後)		
M-17	空気調和換気設備 ダクトB1F平面図(改修後)	M-49	空気調和換気設備 B1F平面図(改修前) 公民館	P-17	消火設備 凡例・機器表(改修後)		
M-18	空気調和換気設備 ダクト1F平面図(改修後)	M-50	空気調和換気設備 1-2F平面図(改修前) 公民館	P-18	消火設備 統系図(改修後)		
M-19	空気調和換気設備 ダクト2F平面図(改修後)	M-51	空気調和換気設備 3-4F平面図(改修前) 公民館	P-19	消火設備 配置図(改修後)		
M-20	空気調和換気設備 ダクト3F平面図(改修後)	M-52	空気調和換気設備 5-6F平面図(改修前) 公民館	P-20	消火設備 B1F平面図(改修後)		
M-21	空気調和換気設備 ダクト4F平面図(改修後)	M-53	空気調和換気設備 7-RF平面図(改修前) 公民館	P-21	消火設備 1F平面図(改修後)		
M-22	空気調和換気設備 ダクト5F平面図(改修後)	M-54	空気調和換気設備 B1F平面図(改修前) ホール	P-22	消火設備 2F平面図(改修後)		
M-23	空気調和換気設備 ダクト6-7F平面図(改修後)	M-55	空気調和換気設備 1F平面図(改修前) ホール	P-23	消火設備 3F平面図(改修後)		
M-24	空気調和換気設備 配管B1F平面図(改修後)	M-56	空気調和換気設備 2F平面図(改修前) ホール	P-24	消火設備 4F平面図(改修後)		
M-25	空気調和換気設備 配管1F平面図(改修後)	M-57	空気調和換気設備 3F平面図(改修前) ホール	P-25	消火設備 5F平面図(改修後)		
M-26	空気調和換気設備 配管2F平面図(改修後)			P-26	消火設備 6-7F平面図(改修後)		
M-27	空気調和換気設備 配管3F平面図(改修後)			P-27	消火設備 PHF平面図(改修後)		
M-28	空気調和換気設備 配管4F平面図(改修後)			P-28	ハロ消火設備 統系図(改修後)		
M-29	空気調和換気設備 配管5F平面図(改修後)			P-29	ハロ消火設備 B1F平面図(改修後)		
M-30	空気調和換気設備 配管6-7F平面図(改修後)			P-30	ハロ消火設備 3F平面図(改修後)		
M-31	空気調和換気設備 配管PHF平面図(改修後)			P-31	給排水衛生設備 機器表・器具表(改修前)		
M-32	空気調和換気設備 ダクト機械室詳細図(改修後)			P-32	給排水衛生設備 統系図(改修前)		

章	項目	特記事項	章	項目	特記事項	章	項目	特記事項	
● 空気調和設備	● ダクト	●低圧ダクト（○コーナーボルト工法（長辺の長さが1,500mm以下の部分） ●アングルフランジ工法 ●スパイラルダクト）とする。 ○高压1ダクトの適用範囲は図示による。 ○ステンレスダクト及び塩化ビニルダクトの仕様及び適用範囲は図示による。	● 給水設備	●配管材料（凡例による）	(1)一般配管 ○ (2)地中埋設配管 ○ (3)水道直結配管 ○引き込みは水道事業者の指定により、量水器以降の地中配管は、(○)とし、他の部分は(1)による。	● 撤去工事	大気汚染防止法、大気汚染防止法施行規則に該当する除去等がある場合は、法令等を遵守し適正な処理を行うこと。 ○図示による。 ○ダクト及び配管等の支持金物及び吊り金物は本工事にて撤去する。		
	● 風量測定口	取り付け箇所は図示による。		●水栓	●台所流し用の水栓は泡沫式とする。 ●水栓を使用する場合、水栓は固定式とする。 ただし、屋外に設ける水栓は耐寒水栓とする。)	●石綿含有品	石綿障害予防規則に該当する解体等がある場合は、法令等を遵守し適正な処理を行うこと。 石綿含有分析調査 ○本工事 ●別途 撤去方法 ○図示による ○「建築物の解体等に係る石綿飛散防止対策マニュアル」による。		
	● チャンバー	(1)内貼りを施すチャンバーの表示寸法は外法を示す。 (2)空気調和機に取り付けるサプライチャンバー、レタントチャンバー及びダクト系で消音内貼りしたチャンバーには点検口を設け、点検口の大きさは図示による。 (3)ガラリに直接取り付けるチャンバー及びホッパーは雨水の滞留のないように施工する。		●量水器	親メーター（貸与品） (○直読式 ○バルス式) 子メーター（買い取り） (○直読式 ○バルス式)	●発生材の処理	●金属類（機器類 ダクト 記管 その他金属類）の処理は (●構外搬出適切処理 ○特別管理産業廃棄物 (○ ○)の処理は (○構外搬出適切処理 ○別途)とする。 ●石綿含有産業廃棄物 (○ 記管用成形保温材 ○ フランジ用ガスケット)の処理は (●構外搬出適切処理 ○別途)とする。 ●上記以外のもの ((●構外搬出適切処理 ○別途)の処理は (●構外搬出適切処理 ○別途)とする。		
	● ダンバー	(1)防煙ダンバー 復帰方式（○遠隔 ○ ） (2)ピストンダンバー 復帰方式（○遠隔 ○ ）		●弁類	JIS又はJV ●水道直結部分（●10K ○ ） ●その他の部分（● 5K ○ ） ●ステンレス配管を使用する場合の材質はステンレス製とする。	●本工事 ○別途	冷媒（フロン類）の回収 冷凍機等の撤去に伴う冷媒の回収方法は、改修標準仕様書第3編 2.4.3により、次の書類を監督職員に提出する。 ●フロン回収行程管理表の写し ○特定家庭用機器廃棄物管理票（家电リサイクル券）の写し ●フロン充填證明書・回収證明書		
	● 配管材料（凡例による）	(1)冷温水管 ○ 冷却水管 ○ (3)油管 ○ (4)蒸気管 給気管 ○ 還管 ○ (5)高温水管 ○ (6)膨張管、空気抜き管及び ○ 膨張タンクよりボイラー等への補給水管 (7)ドレン管 ○ (8)冷媒管 ○		●管の中地埋設深さ	○管の上端より原則として、一般敷地は(30cm) 構内道路は(60cm)以上とする。				
	●弁類	JIS又はJV (5K 10K(図示部分)) ●65以上の冷温水、冷却水用弁装置の仕切弁はバタフライ弁とする。 ●鋼管用伸縮手の種類は図示による。 ●ステンレス鋼管に取付ける弁類は、ステンレス製とする。 ●ファンコイルユニットと冷温水管の接続部（往・還）には、ボール弁を取付ける。 ●ファンコイルユニットには、 ○流量調整弁 ●定流量弁 を設置する。		●排水設備	(1)屋内汚水管 ○ 雑排水管 ○ 通気管 ○ (2)屋外第一階まで ○ 樹間 ○	別表-1	配管 施工場所 保温仕様 保温厚		
	● 温度計	取付け箇所は図示による。		●洗面器等の排水管	洗面器に直結する排水管は、器具トラップより1サイズアップとする。	●給水 ●給湯	グラウカル保温管、鉄線、合成樹脂かべ-2	ガラスルーム	
	● 圧力計	取付け箇所は図示による。		○インバート樹・ため樹	○プラスチック樹（標準図による。 コンクリート樹（標準図による。 本面図の施工要領図による。）	●排水 ●通気 ●空調ドレン配管	グラウカル保温管、鉄線、合成樹脂かべ-2	～80A : 20mm	
	● 時間流量計	取付け箇所は図示による。 なお、時間流量計（○固定型 ○着脱型）はビト一管方式とし、止水コック付とする。		●配管材料（凡例による）	JIS又はJV (●5K ○10K(図示部分)) ステンレス配管に取付ける弁類は、ステンレス製とする。	●天井、PS、空隙壁中	グラウカルアミカシカロ化粧保温管、アミカシカロス粘着テープ	～150A : 25mm	
	○絶縁維手	図示の位置に取付ける。		●弁類	○	●床下、暗渠	ボリヂレジナム保温管、粘着テープ、ボリヂレジナム、着色アミカシカロス	～200A : 40mm	
	● 保溫及び消音内貼り（凡例による）	○遠イダクトの保温範囲は（○図示による ○ ） ○外気ダクトの保温範囲は（○図示による ○ ） ○膨張タンクよりボイラー等への補給水管の保温は、標準仕様書第2編 3.1.4 の 温水管の項による。（エア抜き弁以下の配管は、除く） ○冷媒管の保温外装は別表による。		●給湯設備	JIS又はJV (●5K ○10K(図示部分)) ステンレス配管に取付ける弁類は、ステンレス製とする。	●屋外露出	ボリヂレジナム保温管、粘着テープ、ボリヂレジナム、テンレス鋼板	ボリヂレジナム	
	● 換気設備	● ダクト		●消防設備	(1)屋内消火栓 一般 ○ (2)連結送水管 一般 ○ 地 中 ○	●屋内露出	耐熱ボリヂレジナムかべ-2、合成樹脂かべ-2	～150A : 20mm	
	● 風量測定口	●低圧ダクト（○コーナーボルト工法（長辺の長さが1500mm以下の部分） ●アングルフランジ工法 ●スパイラルダクト）とする。 ○高压1ダクトの適用範囲は図示による。 ●ステンレスダクト及び塩化ビニルダクトの仕様及び適用範囲は図示による。 ○厨房系統の長方形ダクトの板厚は、標準仕様書より1番手厚いものを使用する。		●弁類	仕切弁、逆止弁 ●10K ○減圧弁 ○評定品又はこれと同等以上 ●屋内消火栓種別 ●易操作性1号消火栓 ○1号消火栓 ○2号消火栓 ●屋内消火栓閉鎖弁 ●10k ●建物導入部配管 ●不活性ガス消火設備 ●泡消火設備	○別図による。 標準図（建物導入部の変位吸収配管要領）の（○ (a) ○ (b) ○ (c) ）による。 ○別図による。 ○別図による。	●屋内露出	耐熱ボリヂレジナムかべ-2、合成樹脂かべ-2	200A～ : 25mm
	● ダンバー	空気調和設備の当該項目による。		○厨房設備	○システム ○ドライシステム ○廚房用熱源 ○機器の機能等	●屋外露出	耐熱ボリヂレジナムかべ-2、ステンレス鋼板	屋内露出、一般居室、廊下	
	● 排気ダクトのシール	●浴室（シャワー室、脱衣室を含む）系統 ○厨房系統			○別図による。	●屋外露出、厨房露出	耐熱ボリヂレジナムかべ-2、合成樹脂かべ-2	屋外露出、多湿箇所	
	● チャンバー	空気調和設備の当該項目による。				○機械室、書庫、倉庫、屋内隠べい	耐熱ボリヂレジナムかべ-2、鉄線、ボリヂレジナム	厨戸系統： 50mm	
	● 保溫	○全熱交換ユニット用の外気ダクト (○保温の厚さ25mm、範囲は図示による。 ○) ○多湿箇所ダクトの保温要 (○保温の厚さ25mm、範囲は図示による。 ○) ○(○厨房 ○湯沸室 ○)の保温要（保温の仕様及び範囲は図示による。）				●機械室、書庫、倉庫、屋内隠べい	耐熱ボリヂレジナムかべ-2、鉄線、ボリヂレジナム	屋内露出、機械室、書庫、倉庫	
	● 排煙設備	● ダクト ● 排煙口の形式 ● 排煙口手動開放装置（開放及び復帰方式）		●ガス設備	●ガス種別 ●都市ガス ○液化石油ガス	●屋内露出	耐熱ボリヂレジナムかべ-2、合成樹脂かべ-2	隠べい部 : 25mm	
	● 自動制御設備	○中央監視制御装置 ●システム構成・機能 ●電気計装用配線		●配管材料	●都市ガス ガス事業者の供給規定による。 ○液化石油ガス (1) 一般 ○ (2) 地中 ○	●機械室、書庫、倉庫	保温無 標仕はアミカシカロス		
	● 衛生器具設備	● 一般事項 ●自動水栓の電源供給方式 ○和風大便器の耐火カバー ○浴室ユニット		○充てん容器	○別途 (○ 50kg ○ ○) × 本	●天井、PS、空隙壁中	保温無 標仕はアミカシカロス		
		陶器及び付属品は器具表による。また、衛生陶器色は監督職員との協議による。		●メータ	●親メーター（貸与品） (●直読式 ○バルス式 (バルス発信器は ○ 買い取り) ○子メーター（買い取り） (○直読式 ○バルス式)	●屋外露出	ステンレス鋼板 保温化粧かべを使用する場合は特記による（標仕P91）		
		● AC100V ○電池式 ●自己発電		○ガス漏れ警報器	○本工事（図示による） ○別途工事 外部警報端子 (○ 無 ○ 有)				
		○設ける(ビット内は除く。) ○設けない		○漏洩検知装置	○要 ○不要				
		仕様は別図による。		○電気防食	○要 ○不要				
				○引込負担金等	○要 (○別途工事 ○本工事) ○不要				
				○バルク貯槽	○横型 ○豎型 (液化石油ガス貯蔵能力 kg)				
				○排水処理設備	○仕様等 別図による。 ○排水再利用 ○浄化槽 ○厨房除害				
				○雨水利用設備	○仕様等 別図による。				








会社名称	株式会社 阿波設計事務所	工事名称	船橋市中央公民館・市民文化ホール大規模改修機械設備工事	画面番号
登録番号	一級建築士事務所(千葉県)知事登録第 1-2305-7796号	図面名称	機械設備工事 特記仕様書(2)	縮尺 A1 ～
設計者名	一級建築士(大臣)登録第 236533 号 平林 裕			M-03 (03/97)
				令和7年度








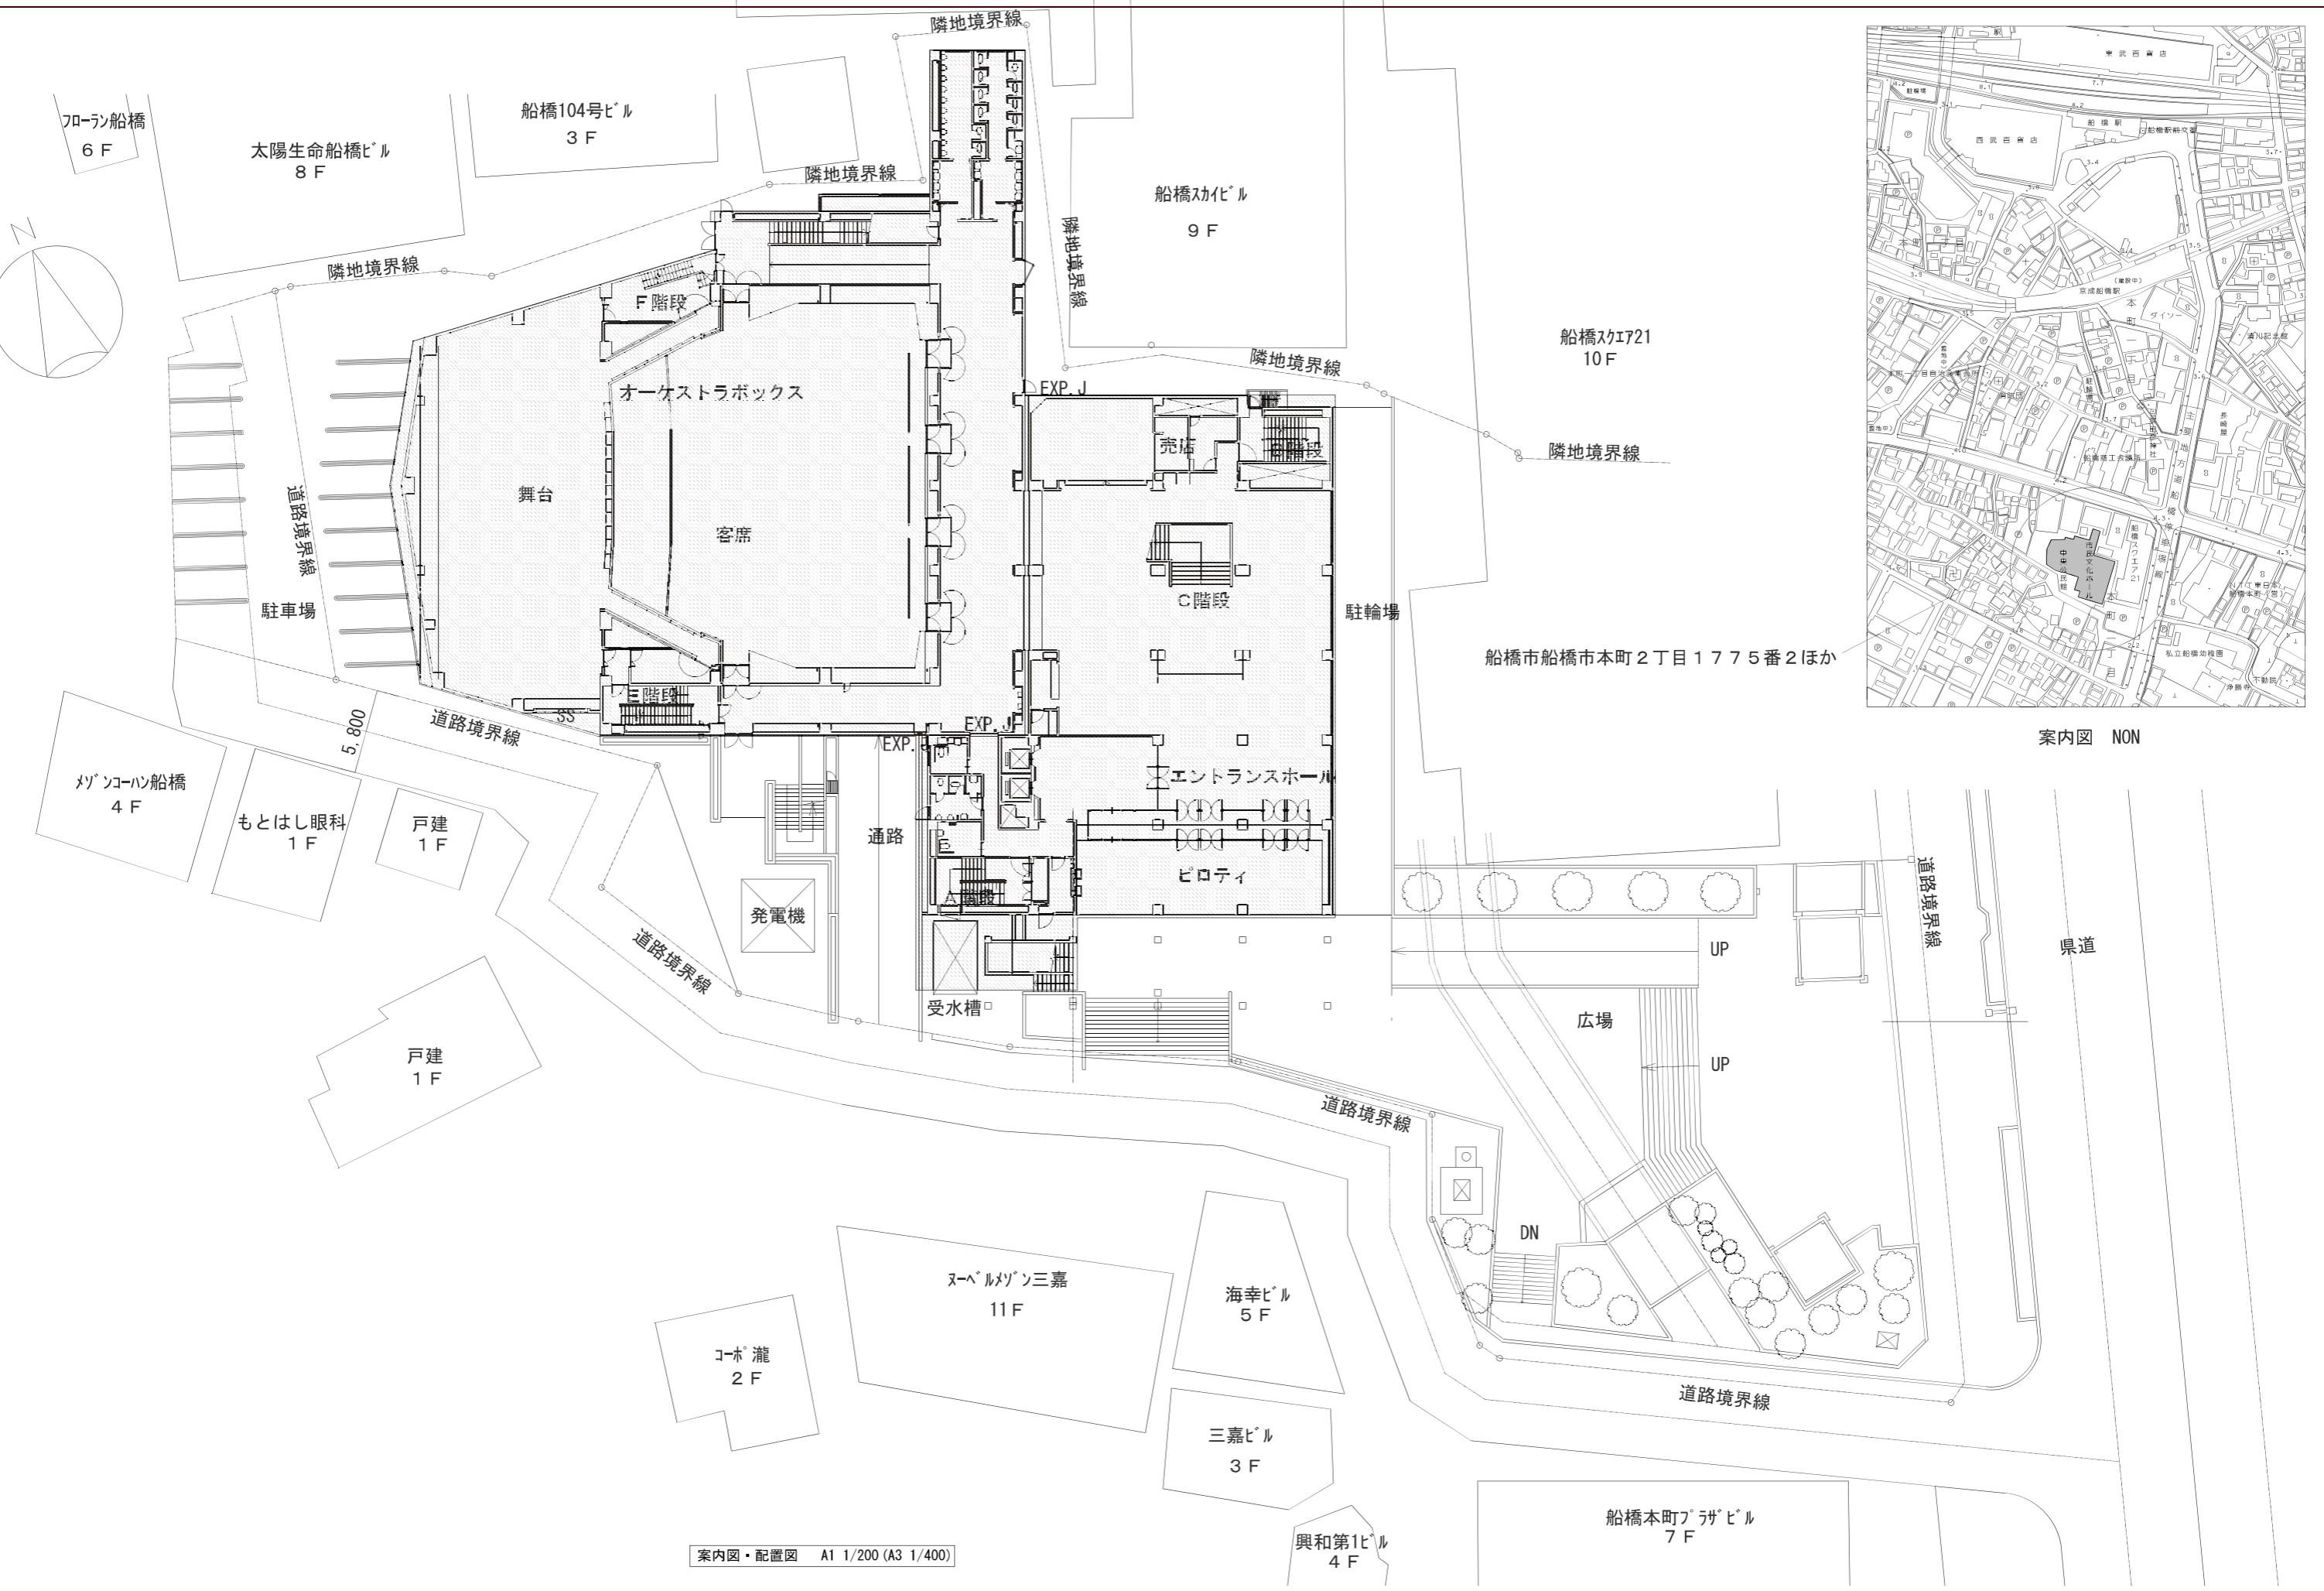


会社名称	株式会社 阿波設計事務所	工事名称	船橋市中央公民館・市民文化ホール大規模改修機械設備工事	図面番号
登録番号	一級建築士事務所(千葉県)知事登録第 1-2305-7796号	図面名称	案内図・配置図	A1 1/200 縮尺 A3 1/400
設計者名	一級建築士(大臣)登録第 236533 号 平林 裕	設計者名	船橋市建設局建築部建築課	M-04 令和7年度 (04/97)

凡例

記号	名称	仕様	備考	記号	名称	仕様	備考	記号	名称	仕様	備考
—CH—	冷温水配管(往)	ステンレス鋼管 拡管式		— — —	給水配管(上水)	ステンレス鋼管 拡管式					
—CHR—	冷温水配管(還)	ステンレス鋼管 拡管式			雑排水配管	硬質ポリ塩化ビニル管 VP (カラーブラック:屋外露出部)	区画貫通部:耐火二層管				
—C—	冷却水配管(往)	ステンレス鋼管 拡管式		—▷—	汚水配管	硬質ポリ塩化ビニル管 VP (カラーブラック:屋外露出部)	区画貫通部:耐火二層管				
—CR—	冷却水配管(還)	ステンレス鋼管 拡管式		— · · · · —	通気配管	硬質ポリ塩化ビニル管 VP	区画貫通部:耐火二層管				
—R—	冷媒配管	冷媒用被覆钢管		— —	給湯配管(往)	ステンレス鋼管 拡管式					
—E—	膨張配管	同系統の管種とする。		— —	給湯配管(還)	ステンレス鋼管 拡管式					
—A—	エア抜管	同系統の管種とする。		— A —	エア抜管	同系統の管種とする。					
—D—	ドレン配管	硬質塩ビ管、耐火二層管(区画貫通部)		— G —	ガス配管	ガス会社指定管					
				— X —	消火配管	圧力配管用炭素鋼管(白)					
					屋外排水配管	硬質ポリ塩化ビニル管 VP					
□	二方弁装置	GV×4、Y形ストレーナー、バイパス管共	バイパス管は上記管種とする								
□	三方弁装置	GV×4、Y形ストレーナー、バイパス管共	バイパス管は上記管種とする								
△	GV 仕切弁	ステンレス製	50A以下								
△	GV 仕切弁	ステンレス製	65A以上								
~	CV 逆止弁	ステンレス製	50A以下								
~	CV 逆止弁	ステンレス製	65A以上								
~	Y形ストレーナー	ステンレス製	50A以下	□	三方弁装置	GV×4、Y形ストレーナー、バイパス管共	バイパス管は上記管種とする				
~	Y形ストレーナー	ステンレス製	65A以上	△	GV 仕切弁 青銅製	ライニング配管に使用する場合は管端防食仕様とする	50A以下 水道直結部 JIS10K				
—	FJ 可どう継手	ステンレス製、合成ゴム製、三山ペーローズ		△	GV 仕切弁 鋳鉄製	ライニング配管に使用する場合はライニング仕様とする	65A以上 水道直結部 JIS10K				
—○—	FJ 防振継手	球形		△	GV 仕切弁	給湯系統 ソルダータイプ					
①	平形温度計			~	CV 逆止弁 青銅製	ライニング配管に使用する場合は管端防食仕様とする	50A以下				
②	圧力計			~	CV 逆止弁 鋳鉄製	ライニング配管に使用する場合はライニング仕様とする	65A以上				
③	瞬間流量計			~	CV 逆止弁 SUS製	給湯系統					
—	伸縮継手			~	Y形ストレーナー 青銅製	ライニング配管に使用する場合は管端防食仕様とする	50A以下				
◇	自動空気抜弁装置			~	Y形ストレーナー 鋳鉄製	ライニング配管に使用する場合はライニング仕様とする	65A以上				
—SA—	空調給気ダクト	亜鉛板製		~	Y形ストレーナー SUS製	給湯系統					
—RA—	空調還気ダクト	亜鉛板製		(S)	複式ストレーナー						
—OA—	外気取入ダクト	亜鉛板製		—	FJ 可どう継手	ステンレス製、合成ゴム製、三山ペーローズ					
—EA—	排気ダクト	亜鉛板製		—○—	FJ 防振継手	球形					
				—○—	GV 仕切弁(BOX付)		仕切弁は上記の仕様とする				
				○	給水栓						
				○	混合栓						
☒	吹出口	ユニバーサル形、グリル形	VHS	◀	シャワー水洗						
☒	吸込口	ユニバーサル形、グリル形	HS	○—	ボールタップ						
☒	吹出口	ライン形	プリーズライン	○	フラッシュバルブ						
☒	吸込口	ライン形	プリーズライン	○	散水栓		ボックス共				
●FD	防火ダンパー			○○—	COA 床上掃除口	非防水形					
●SFD	防煙防火ダンパー			○○—	COB 床上掃除口	防水形					
○VD	ボリュームダンパー			—	CO 床下掃除口						
○MD	電動ダンパー			○○—	排水金物		特記にBが付く物は防水形とする				
○—	ペントキャップ SUS製	フード、防虫網、ガラリ付き	雨垂防止	○○—	間接排水口						
▨	チャンバー	亜鉛板製 内貼り有り (25t)		○—	平形温度計						
□	チャンバー	亜鉛板製 内貼り無し		○—	圧力計						
				○—	瞬間流量計						
				○—	インバート樹						
				○—	ため池						
				○+—	通気金物						

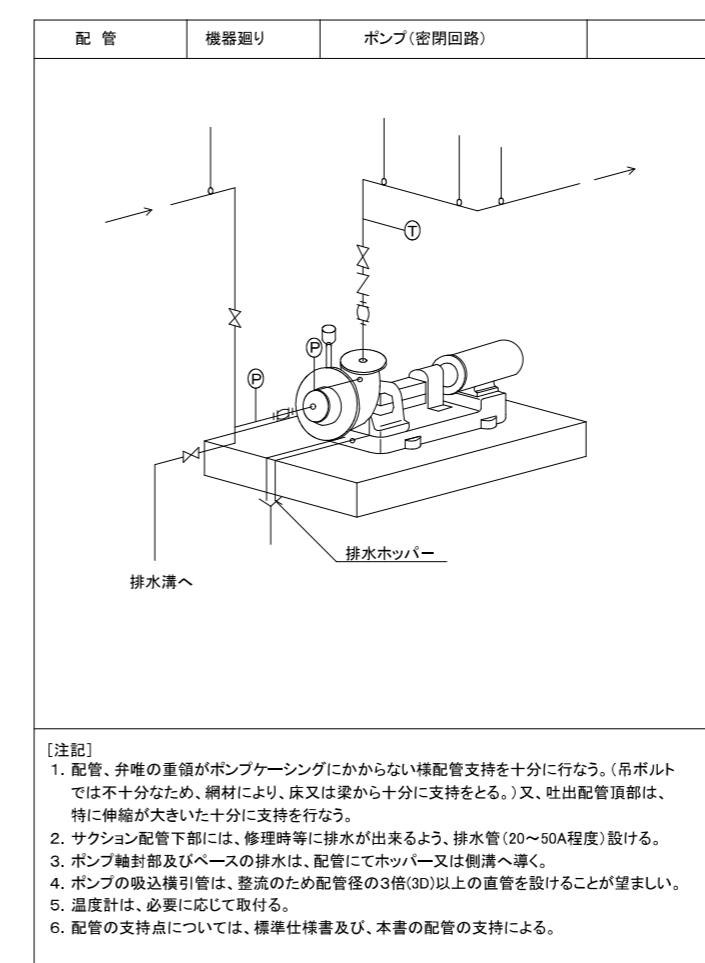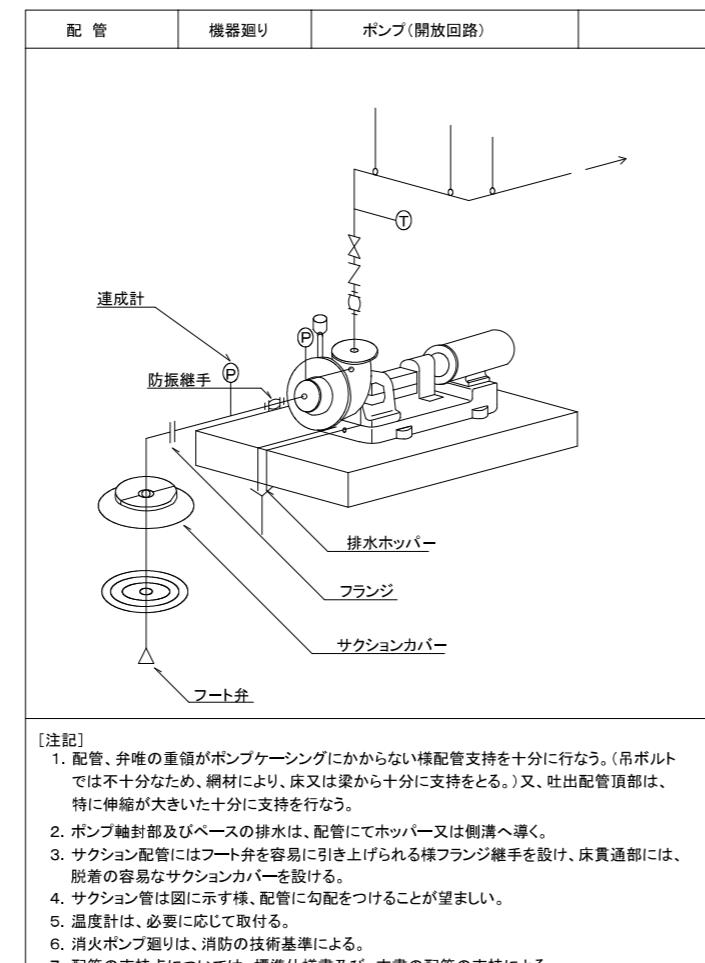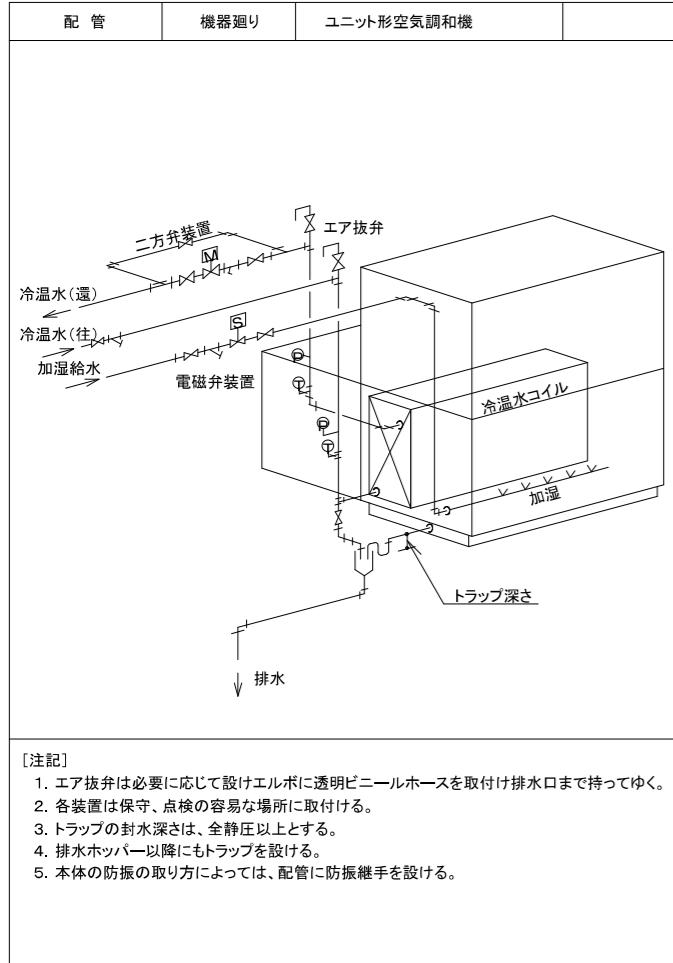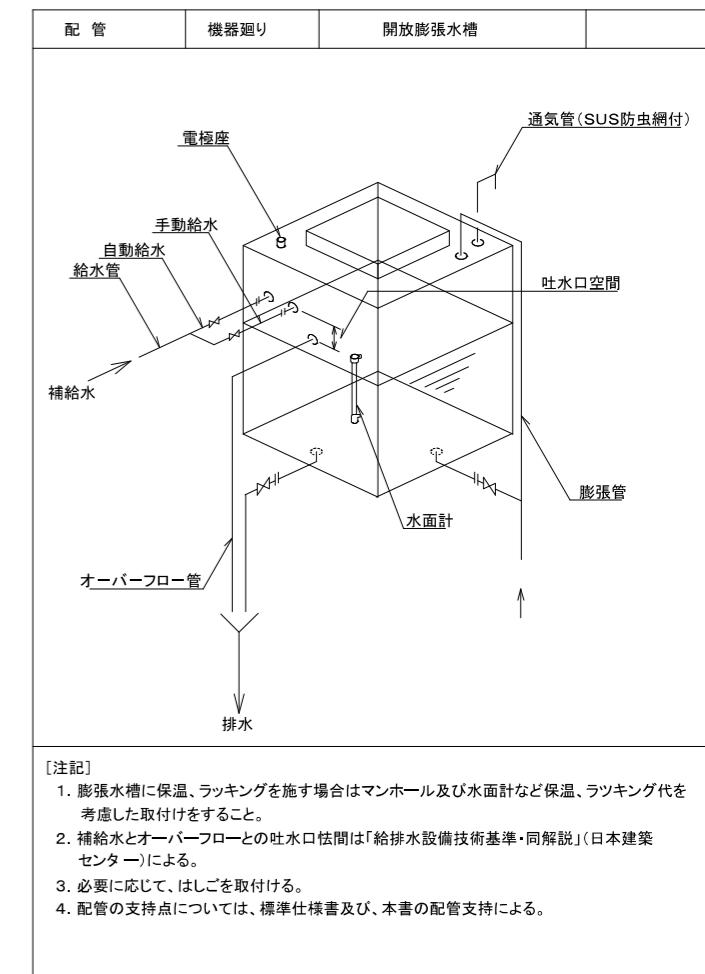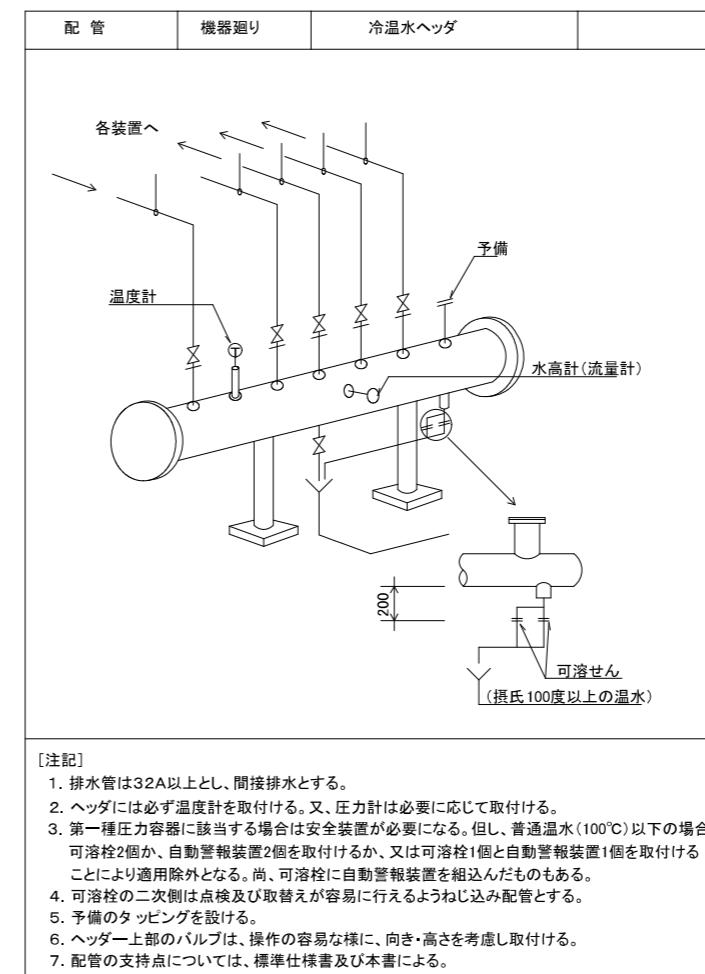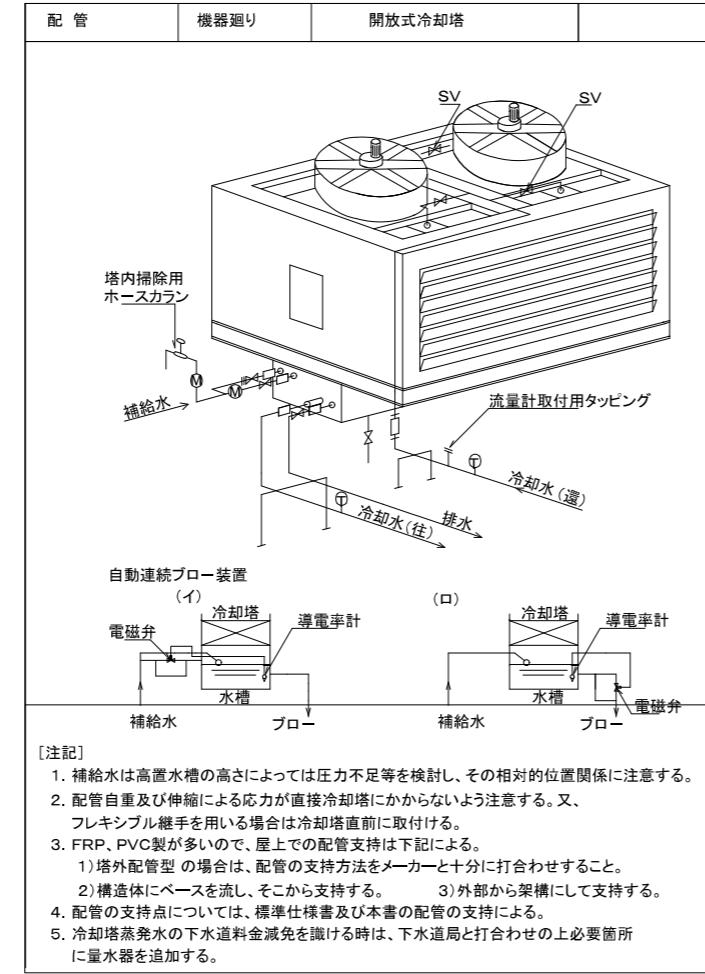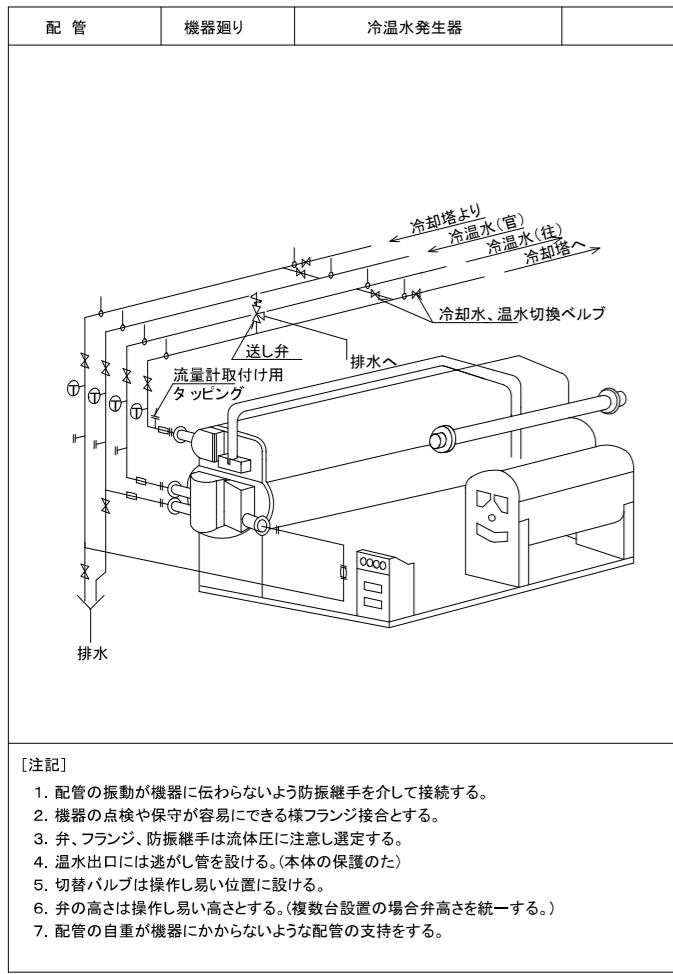

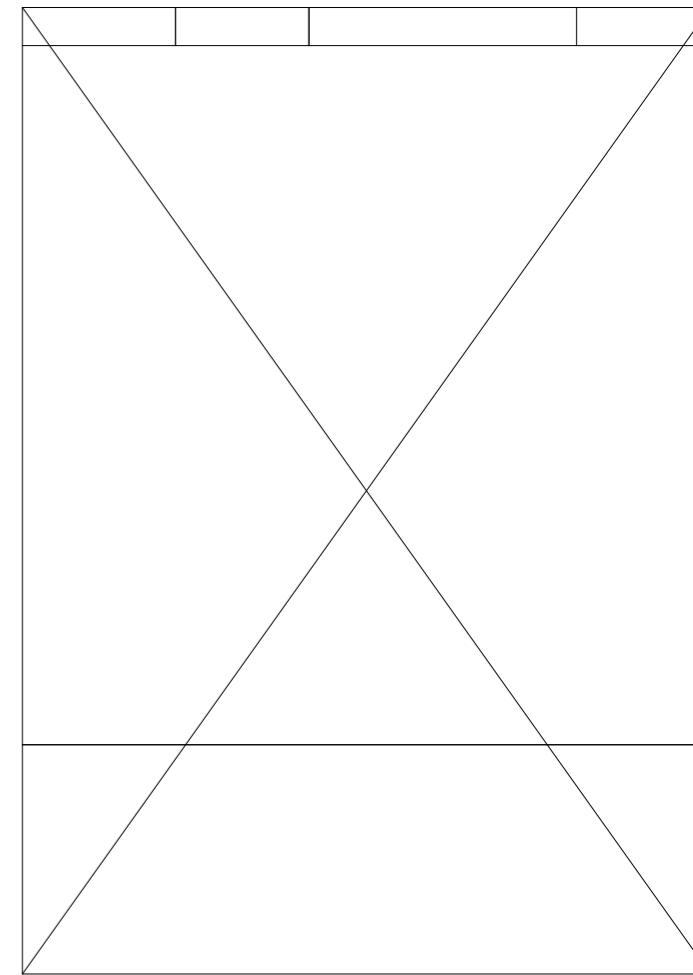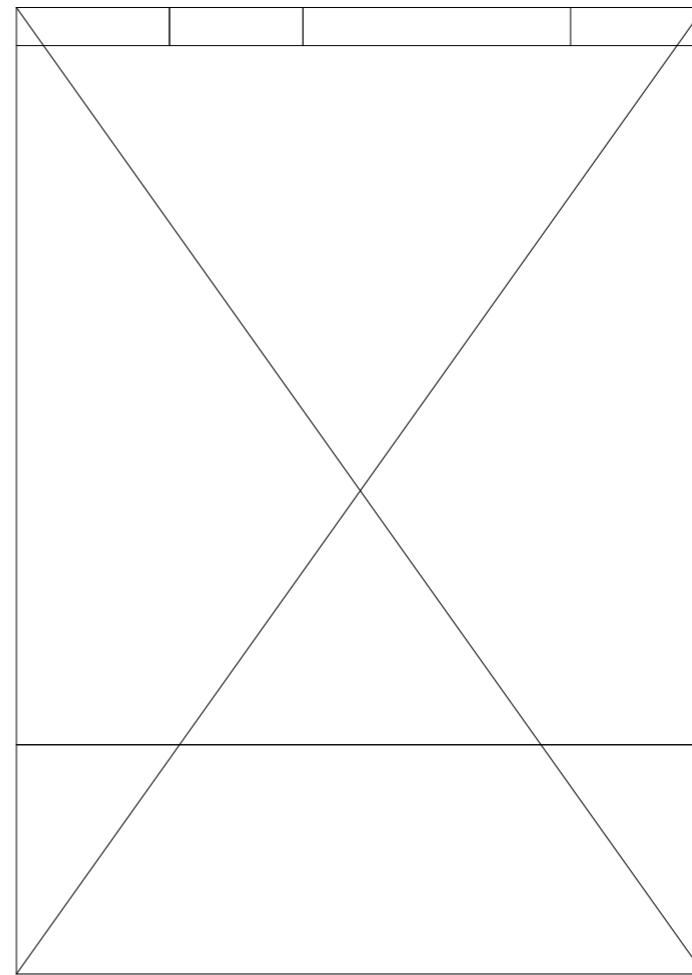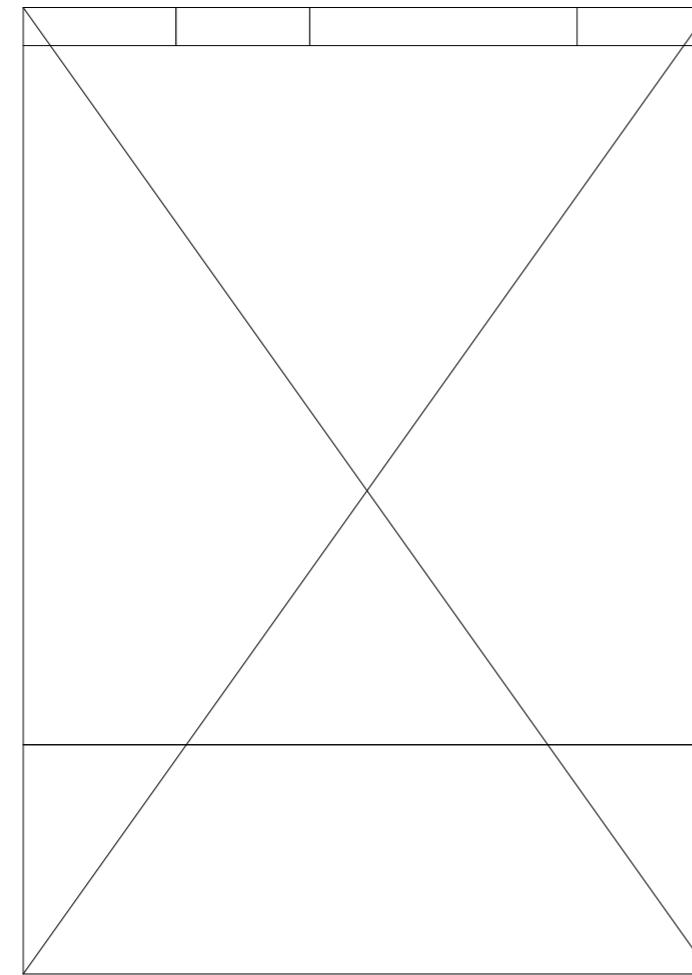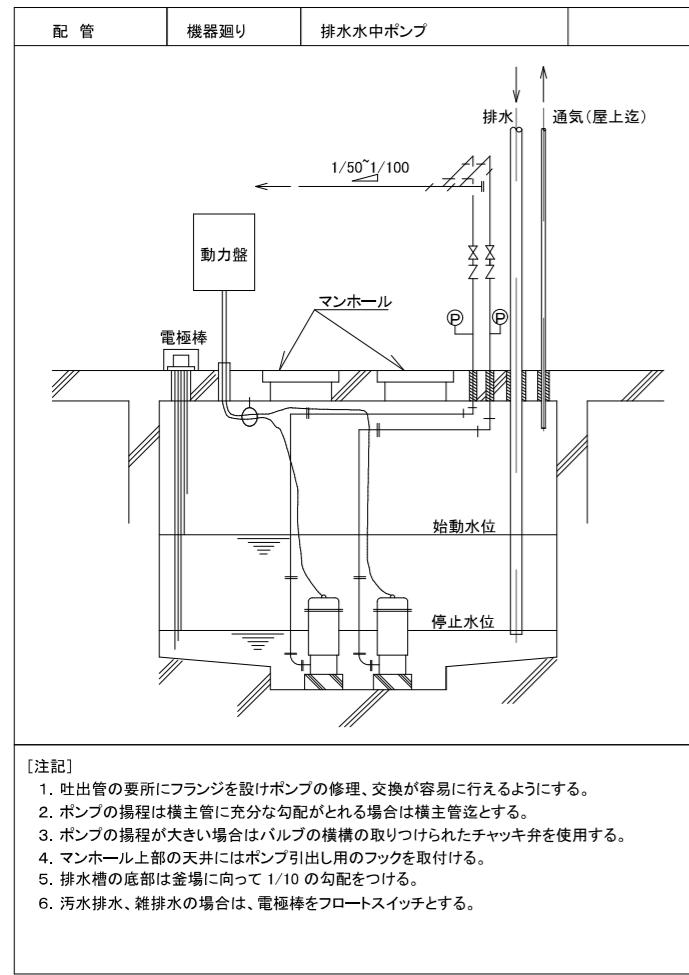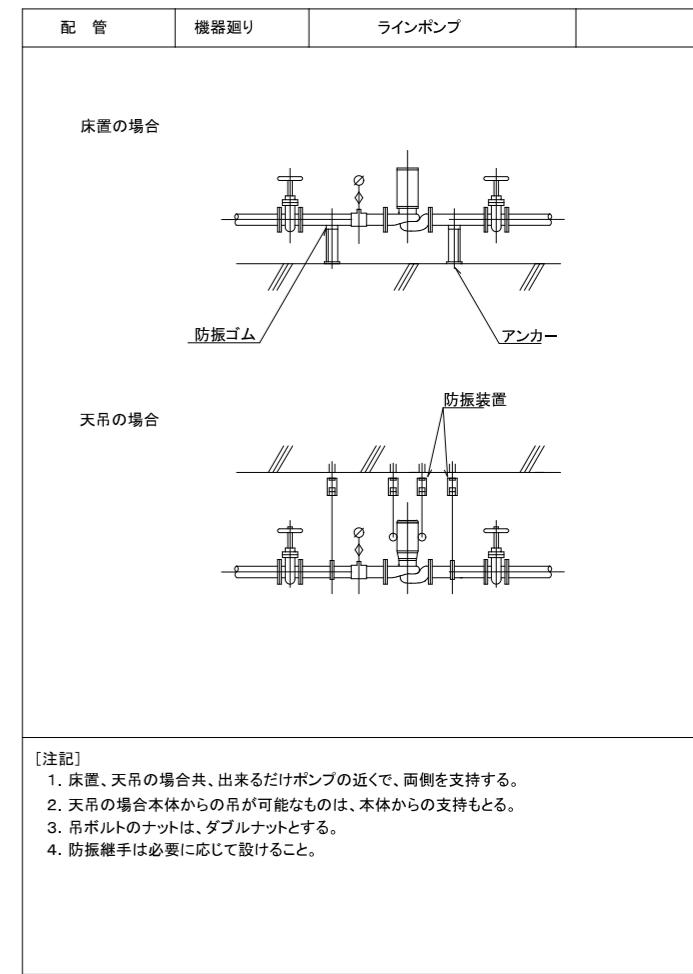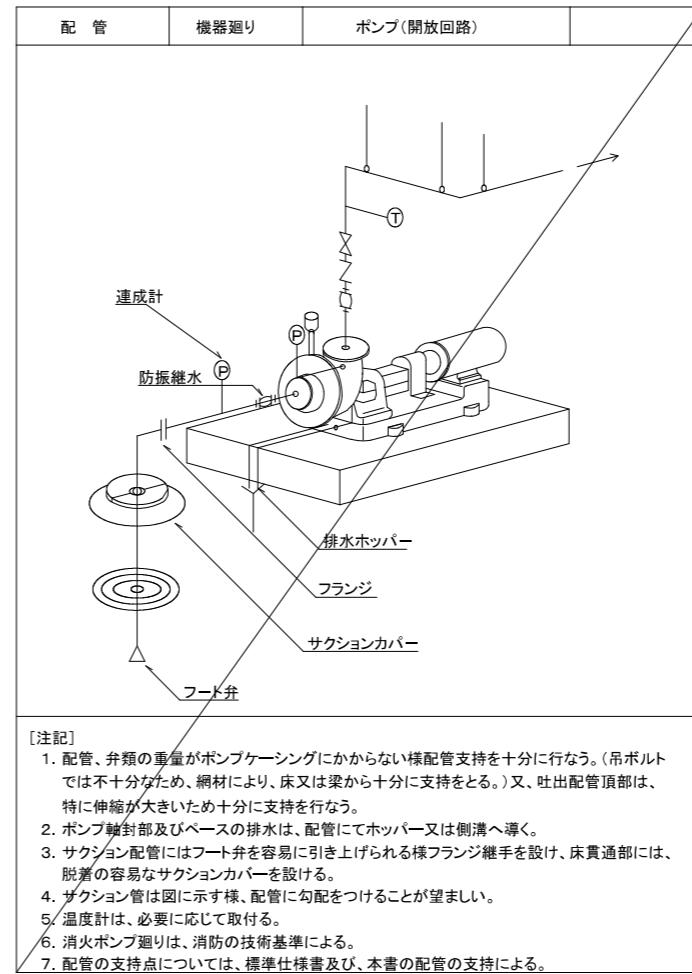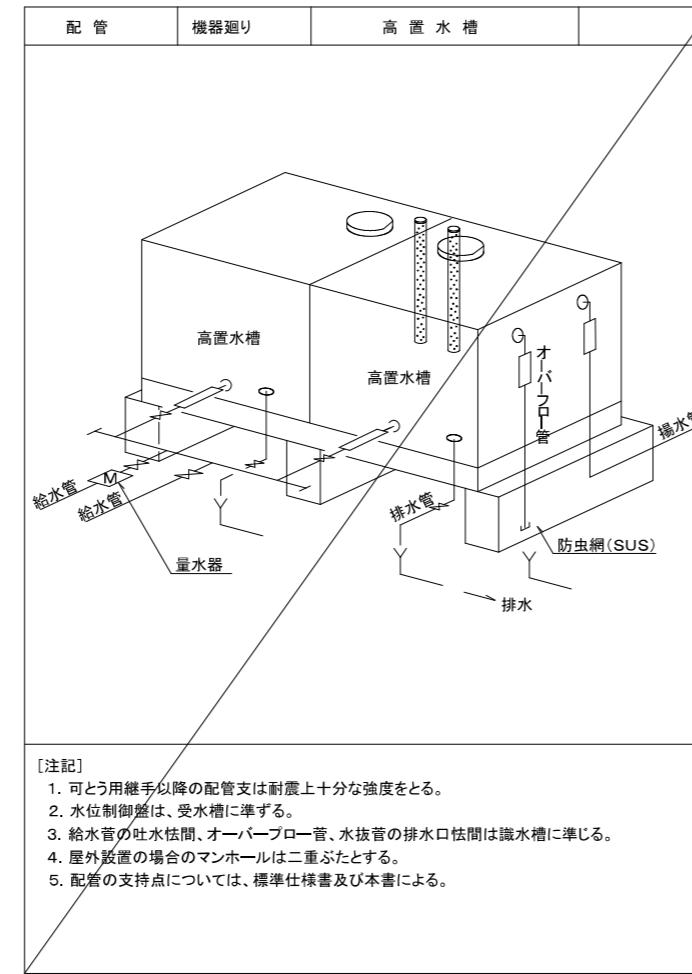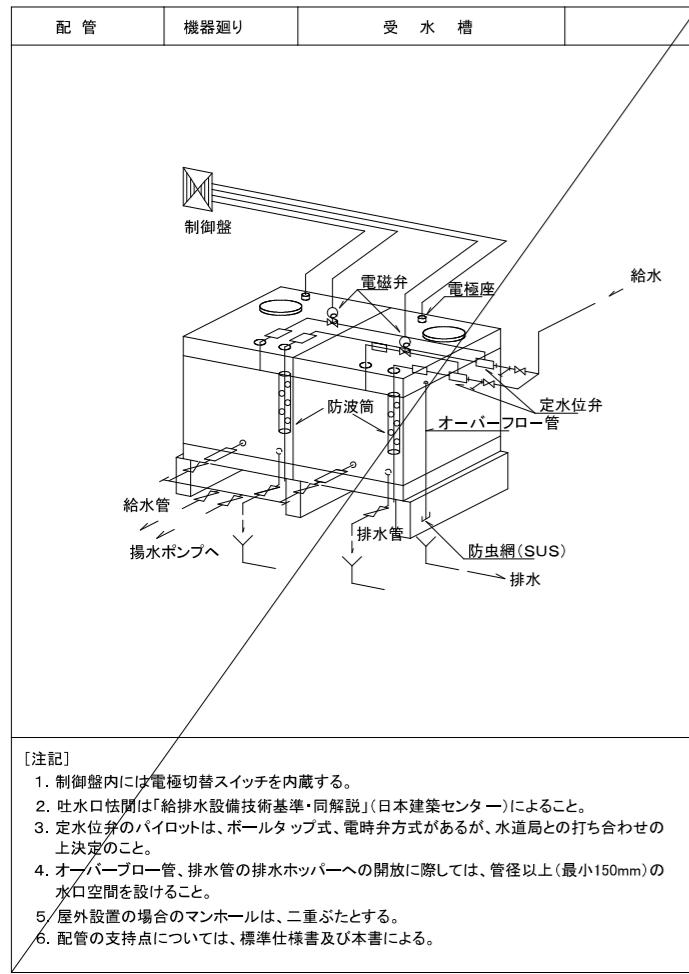

機器表(市民ホール系統)

記号	機器名	機器仕様	電源			台数	設置場所	備考
			φ	V	kW			
RH-1	吸収式冷温水機 (ガス焚) 市民ホール系統	直火二重効用 高効率形 120RT 冷房能力 422kW 暖房能力 296kW 冷水量 1,210 L/min 冷水出入口 12°C - 7°C 温水量 1,210 L/min 温水出入口 51.5°C - 55°C 冷却水量 2,000 L/min 冷却水温度 32°C - 37.1°C ガス消費量 352kW 付属品 監視盤、吸収液ポンプ、抽気ポンプ 他付属品一式	3	200	7.5	2	中央機械室	中央機械室
CT-1	冷却塔 市民ホール系統	開放式 白煙防止角型 FRP製 冷却能力 760kW 冷却水量 1,976 L/min 冷却水温度 32°C - 37.1°C 付属品 葉注装置(30cc/min、タンク他) 他付属品一式	3	200	5.5	2	市民ホール 塔屋屋上	公民館 塔屋屋上
EXT-1	膨張タンク RH-1系統	型式開放式 鋼板製 容量 290L(有効210L) 参考寸法700×700×700H 付属品 架台(1000H)、電極座 他付属品一式				1	市民ホール 塔屋屋上	
CHP-1	冷温水1次ポンプ AHU-1系統	型式 涡巻ポンプ 仕様 100φ × 1210L/min × 13m 付属品 スプリング防振架台 他一式	3	200	5.5	2	中央機械室	
CHP-2	冷温水2次ポンプ AHU-1系統	型式 涡巻ポンプ 仕様 100φ × 1290L/min × 12m 付属品 スプリング防振架台 他一式	3	200	5.5	1	中央機械室	
CHP-3	冷温水2次ポンプ AHU-2系統	型式 涡巻ポンプ 仕様 50φ × 230L/min × 12m 付属品 スプリング防振架台 他一式	3	200	1.5	1	中央機械室	
CHP-4	冷温水2次ポンプ AHU-3系統	型式 涡巻ポンプ 仕様 50φ × 290L/min × 12m 付属品 スプリング防振架台 他一式	3	200	1.5	1	中央機械室	
CDP-1	冷却水ポンプ ホール系統	型式 涡巻ポンプ 仕様 80φ × 2000L/min × 11m 付属品 スプリング防振架台 他一式	3	200	5.5	1	中央機械室	
CDP-2	冷却水ポンプ 公民館系統	型式 涡巻ポンプ 仕様 80φ × 2000L/min × 11m 付属品 スプリング防振架台 他一式	3	200	5.5	1	中央機械室	
H-1	冷温水サブライッダー	型式 配管用鋼管製 溶融亜鉛メッキ仕上 仕様 300φ × 3,000L (バルブ芯1,300H) 付属品 架台 他付属品一式				1	中央機械室	
H-2	冷温水レタンヘッダー	型式 配管用鋼管製 溶融亜鉛メッキ仕上 仕様 300φ × 3,000L (バルブ芯1,300H) 付属品 架台 他付属品一式				1	中央機械室	
AHU-1	ハンドリング型空調機 客席系統	床置横型 冷房能力 420 kW 暖房能力 420 kW 冷温水量 1,290 L/min 冷水 7°C - 12°C 温水 60°C - 55°C 送風量 86,880 m³/h 1100Pa 付属品 加湿器162kg/h 他付属品一式				1	3階機械室	
AHU-2	ハンドリング型空調機 舞台系統	床置横型 冷房能力 80 kW 暖房能力 98 kW 冷温水量 230 L/min 冷水 7°C - 12°C 温水 60°C - 55°C 送風量 23,560 m³/h 700Pa 付属品 加湿器 他付属品一式				1	3階機械室	

機器表(市民ホール系統)

記号	機器名	機器仕様	電源			台数	設置場所	備考
			φ	V	kW			
AHU-3	ハンドリング型空調機 (ロビー系統)	床置横型 冷房能力 120 kW 暖房能力 160 kW 冷温水量 290 L/min 冷水 7°C - 12°C 温水 60°C - 55°C 送風量 31,000 m³/h 600Pa 付属品 加湿器 他付属品一式				1	中央機械室	
FCU-1	ファンコイルユニット	型式 天井カセット形 #400 (二方弁組込) 冷房能力 3.79kW(顯熱) 3.00kW(全熱) 暖房能力 5.78kW 送風量 678CMH 水量 10.7L/min 付属品 リモコン、フィルター、天井ハネル 他一式	1	100	122W	4	楽屋(1)(4)(5)	楽屋事務室
FCU-2	ファンコイルユニット	型式 天井インペイ形 #600 (二方弁組込) 冷房能力 4.18kW(顯熱) 5.22kW(全熱) 暖房能力 9.92kW 送風量 960CMH 水量 15.1L/min 付属品 リモコン、フィルター、天井ハネル 他一式	1	100	92W	3	楽屋(2)(3)(6)	

(1) 電源周波数は50Hzとする。

(2) 性能公表は(JIS B 8622-2016)に準拠する。

(3) 上記電気容量、風量等の数値は参考値とする。

会社名称	株式会社 阿波設計事務所	工事名称	船橋市中央公民館・市民文化ホール大規模改修機械設備工事	図面番号
登録番号	一級建築士事務所(千葉県)知事登録第 1-2305-7796号	図面名称	空気調和換気設備 機器表(1)(改修後)	縮尺 A1 - A3 -
設計者名	一級建築士(大臣)登録第 236533 号 平林 裕		船橋市建設局建築部建築課	M-09 令和7年度 (09/97)

機器表

記号	機器名	機器仕様	電源			台数	設置場所	備考
			φ	V	kW			
SF-1	給気ファン 地下駐車場系統	片吸込シロッコファン 床置形 #5×22,200 m3/h × 200Pa 付属品 防振パット 他付属品一式	3	200	7.5	1	中央機械室	
EF-1	排気ファン 地下駐車場系統	片吸込シロッコファン 床置形 #5×22,200 m3/h × 320Pa 付属品 防振パット 他付属品一式	3	200	7.5	1	地下駐ファン室	
SF-2	給気ファン 地下機械室系統	片吸込シロッコファン 床置形 #4×20,040 m3/h × 250Pa 付属品 防振パット 他付属品一式	3	200	7.5	1	中央機械室	
EF-2	排気ファン 地下機械室系統	片吸込シロッコファン 床置形 #4×18,120 m3/h × 500Pa 付属品 防振パット 他付属品一式	3	200	7.5	1	地下駐ファン室	
SF-3	給気ファン 奈落系統	片吸込シロッコファン 床置形 #3×9,120 m3/h × 250Pa 付属品 防振パット 他付属品一式	3	200	3.7	1	中央機械室	
EF-3	排気ファン 奈落系統	片吸込シロッコファン 床置形 #3×9,120 m3/h × 450Pa 付属品 防振パット 他付属品一式	3	200	3.7	1	地階ファン室	
SF-4	給気ファン 発電機室系統	片吸込シロッコファン 床置形 #2 1/2×5,100 m3/h × 200Pa 付属品 防振パット 他付属品一式	3	200	1.5	1	中央機械室	
SF-5	給気ファン 楽屋系統	片吸込シロッコファン 床置形 #1×930 m3/h × 150Pa 付属品 防振パット 他付属品一式	3	200	0.3	1	中央機械室	
EF-4	排気ファン 小ホール講堂系統	片吸込シロッコファン 床置形 #3×5,550 m3/h × 200Pa 付属品 防振パット 他付属品一式	3	200	1.5	1	7階機械室	
EF-5	排気ファン 客席舞台系統	片吸込シロッコファン 床置形 #4×16,260 m3/h × 900Pa 付属品 防振パット 他付属品一式	3	200	11.0	1	3階機械室	
EF-6	排気ファン 3Fロッカ室他系統	片吸込シロッコファン 天吊形 #1 1/2×560 m3/h × 180Pa 付属品 防振パット 他付属品一式	3	200	0.4	1	3階天井内	
EF-7	排気ファン 3Fパンツリー他系統	片吸込シロッコファン 天吊形 #1 1/2×450 m3/h × 180Pa 付属品 防振パット 他付属品一式	3	200	0.4	1	3階天井内	
EF-8	排気ファン 4階前室倉庫系統	ミニシロッコファン 天吊形 #1 1/2×600 m3/h × 150Pa 付属品 防振パット 他付属品一式	3	200	0.4	1	4階天井内	
EF-9	排気ファン 実習室系統	片吸込シロッコファン 天吊形 #2×2,500 m3/h × 150Pa 付属品 防振パット 他付属品一式	3	200	1.5	1	4階天井内	
EF-10	排気ファン 楽屋便所系統	片吸込シロッコファン 天吊形 #1 1/2×1,500 m3/h × 230Pa 付属品 防振パット 他付属品一式	3	200	1.5	1	地階天井内	
EF-11	排気ファン 地階便所系統	ミニシロッコファン 天吊形 #1×200 m3/h × 130Pa 付属品 防振パット 他付属品一式	1	100	0.1	1	地階便所天井内	
EF-12	排気ファン 男女便所.男女化粧室系統	天井扇 200φ × 350 m3/h × 80Pa 付属品 一式	1	100	0.1	6	1階便所天井内	
EF-13	排気ファン 男女便所.男女化粧室系統	天井扇 200φ × 350 m3/h × 80Pa 付属品 一式	1	100	0.1	6	2階便所天井内	
EF-14	排気ファン 5F前室倉庫系統	片吸込シロッコファン 天吊形 #1 1/2×450 m3/h × 180Pa 付属品 防振パット 他付属品一式	3	200	0.4	1	5階天井内	

(1) 電源周波数は50Hzとする。

(2) 性能公表は(JIS B 8622-2016)に準拠する。

(3) 上記電気容量、風量等の数値は参考値とする。

機器表

記号	機器名	機器仕様	電源			台数	設置場所	備考
			φ	V	kW			
FSM-1	排煙ファン 1.2階ロビー系統	片吸込シロッコファン 床置形 #6×30,000 m3/h × 300Pa 付属品 防振パット 他付属品一式	3	200	7.5	1	2階排煙機室	
FSM-2	排煙ファン 公民館系統	片吸込シロッコファン 床置形 #5×27,000 m3/h × 1000Pa 付属品 防振パット 他付属品一式	3	200	18.5	1	7階機械室	
FSM-3	排煙ファン 地下系統	片吸込シロッコファン 床置形 #3×7,200 m3/h × 400Pa 付属品 防振パット 他付属品一式	3	200	2.2	1	地下駐車場	
FSM-4	排煙ファン 市民ホール系統	片吸込シロッコファン 床置形 #6×45,000 m3/h × 900Pa 付属品 防振パット 他付属品一式	3	200	22	1	4階	

(1) 電源周波数は50Hzとする。

(2) 性能公表は(JIS B 8622-2016)に準拠する。

機器表(公民館系統)

記号	機器名	機器仕様	電源			台数	階	設置場所	備考
			φ	V	kW				
ACR-1	空冷ヒートポンプ ルームエアコン	型式 壁掛け形 R32 冷房能力 2.5 kW 暖房能力 2.8 kW	1	100	750W	3	B1	宿直休憩室 和室	ワイヤレスリモコン、屋外機 壁掛 ブロウト、他付属品一式 警報機、検知器、安全遮断弁
ACR-2	空冷ヒートポンプ ルームエアコン	型式 壁掛け形 R32 冷房能力 2.5 kW 暖房能力 2.8 kW	1	100	750W	2	B1 1	警備員控室	ワイヤレスリモコン、屋外機 壁掛 ブロウト、他付属品一式 警報機、検知器、安全遮断弁
R-1	集中リモコン	型式 壁掛け形 機能 ON-OFF機能、スケジュール運転 他	1	100		1	3	事務室	

機器表(公民館系統)


記号	機器名	機器仕様	電源			台数	階	設置場所	備考
			φ	V	kW				
HEX-1	空調用換気扇(全熱交換器)	型式 天井カセット形 仕様 200φ × 300 CMH × 100Pa 付属品 エアーフィルター、リモコン、防振吊金具 付属品一式	1	100	195W	1	2	EVホール	24換気対応 リモコン配管線 本工事
HEX-2	空調用換気扇(全熱交換器)	型式 天井埋込形 仕様 150φ × 320 CMH × 120Pa 付属品 エアーフィルター、リモコン、防振吊金具 付属品一式	1	100	210W	3	3	第1第2和室	24換気対応 リモコン配管線 本工事
HEX-3	空調用換気扇(全熱交換器)	型式 天井カセット形 仕様 100φ × 120 CMH × 80Pa 付属品 エアーフィルター、リモコン、防振吊金具 付属品一式	1	100	69W	1	3	第3和室	24換気対応 リモコン配管線 本工事
HEX-4	空調用換気扇(全熱交換器)	型式 天井カセット形 仕様 150φ × 180 CMH × 80Pa 付属品 エアーフィルター、リモコン、防振吊金具 付属品一式	1	100	107W	1	3	第2応接室	24換気対応 リモコン配管線 本工事
HEX-5	空調用換気扇(全熱交換器)	型式 天井カセット形 仕様 150φ × 180 CMH × 80Pa 付属品 エアーフィルター、リモコン、防振吊金具 付属品一式	1	100	69W	1	3	第1応接室	24換気対応 リモコン配管線 本工事
HEX-6	空調用換気扇(全熱交換器)	型式 天井カセット形 仕様 150φ × 200 CMH × 80Pa 付属品 エアーフィルター、リモコン、防振吊金具 付属品一式	1	100	107W	4	3	事務室	24換気対応 リモコン配管線 本工事
HEX-7	空調用換気扇(全熱交換器)	型式 天井埋込形 仕様 200φ × 600 CMH × 110Pa 付属品 エアーフィルター、リモコン、防振吊金具 付属品一式	1	100	535W	1	4	音楽室	24換気対応 リモコン配管線 本工事
HEX-8	空調用換気扇(全熱交換器)	型式 天井埋込形 仕様 200φ × 650 CMH × 120Pa 付属品 エアーフィルター、リモコン、防振吊金具 付属品一式	1	100	535W	1	4	視聴覚室	24換気対応 リモコン配管線 本工事
HEX-9	空調用換気扇(全熱交換器)	型式 壁掛け形 仕様 100φ × 100 CMH × 80Pa 付属品 エアーフィルター、リモコン、防振吊金具 付属品一式	1	100	33W	1	4	第一小会議室	24換気対応 引きひもタイプ
HEX-10	空調用換気扇(全熱交換器)	型式 天井カセット形 仕様 100φ × 210 CMH × 80Pa 付属品 エアーフィルター、リモコン、防振吊金具 付属品一式	1	100	69W	1	4	第1集会室	24換気対応 リモコン配管線 本工事
HEX-11	空調用換気扇(全熱交換器)	型式 天井カセット形 仕様 100φ × 210 CMH × 80Pa 付属品 エアーフィルター、リモコン、防振吊金具 付属品一式	2	100	69W	2	4	第2集会室	24換気対応 リモコン配管線 本工事
HEX-12	空調用換気扇(全熱交換器)	型式 天井カセット形 仕様 200φ × 375 CMH × 80Pa 付属品 エアーフィルター、リモコン、防振吊金具 付属品一式	1	100	195W	2	4	体育レクレーション室	24換気対応 リモコン配管線 本工事
HEX-13	空調用換気扇(全熱交換器)	型式 天井埋込形 仕様 200φ × 600 CMH × 120Pa 付属品 エアーフィルター、リモコン、防振吊金具 付属品一式	1	100	395W	1	5	第3集会室	24換気対応 リモコン配管線 本工事
HEX-14	空調用換気扇(全熱交換器)	型式 天井埋込形 仕様 200φ × 600 CMH × 110Pa 付属品 エアーフィルター、リモコン、防振吊金具 付属品一式	1	100	395W	1	5	第4集会室	24換気対応 リモコン配管線 本工事
HEX-15	空調用換気扇(全熱交換器)	型式 壁掛け形 仕様 100φ × 100 CMH × 80Pa 付属品 エアーフィルター、リモコン、防振吊金具 付属品一式	1	100	33W	1	5	第二小会議室	24換気対応 引きひもタイプ
HEX-16	空調用換気扇(全熱交換器)	型式 天井カセット形 仕様 150φ × 180 CMH × 80Pa 付属品 エアーフィルター、リモコン、防振吊金具 付属品一式	1	100	69W	1	5	第5集会室	24換気対応 リモコン配管線 本工事
HEX-17	空調用換気扇(全熱交換器)	型式 天井カセット形 仕様 150φ × 180 CMH × 80Pa 付属品 エアーフィルター、リモコン、防振吊金具 付属品一式	1	100	69W	1	5	第6集会室	24換気対応 リモコン配管線 本工事

機器表(公民館系統)

記号	機器名	機器仕様	電源			台数	階	設置場所	備考
			φ	V	kW				
HEX-18	空調用換気扇(全熱交換器)	型式 天井カセット形 仕様 150φ × 180 CMH × 80Pa 付属品 エアーフィルター、リモコン、防振吊金具 付属品一式	1	100	69W	1	5	第7集会室	24換気対応 リモコン配管配線 本工事
HEX-19	空調用換気扇(全熱交換器)	型式 天井カセット形 仕様 150φ × 210 CMH × 80Pa 付属品 エアーフィルター、リモコン、防振吊金具 付属品一式	1	100	69W	2	5	第8集会室	24換気対応 リモコン配管配線 本工事
HEX-20	空調用換気扇(全熱交換器)	型式 天井カセット形 仕様 150φ × 330 CMH × 80Pa 付属品 エアーフィルター、リモコン、防振吊金具 付属品一式	1	100	194W	1	5	第9集会室	24換気対応 リモコン配管配線 本工事
HEX-21	空調用換気扇(全熱交換器)	型式 天井カセット形 仕様 150φ × 330 CMH × 80Pa 付属品 エアーフィルター、リモコン、防振吊金具 付属品一式	1	100	194W	1	5	サーカス準備室	24換気対応 リモコン配管配線 本工事
HEX-22	空調用換気扇(全熱交換器)	型式 天井カセット形 仕様 150φ × 200 CMH × 80Pa 付属品 エアーフィルター、リモコン、防振吊金具 付属品一式	1	100	69W	4	6	ロビー	24換気対応 リモコン配管配線 本工事
HEX-23	空調用換気扇(全熱交換器)	型式 天井カセット形 仕様 200φ × 475 CMH × 80Pa 付属品 エアーフィルター、リモコン、防振吊金具 付属品一式	1	100	195W	4	2	リハーサル室	24換気対応 リモコン配管配線 本工事
F-1	天井換気扇	型式 天井埋込 低騒音形 仕様 100φ × 80 CMH × 50Pa	1	100	13W	1	B1	警備員控室	24換気対応
F-2	天井換気扇	型式 天井埋込 低騒音形 仕様 150φ × 200 CMH × 50Pa	1	100	26W	1	B1	宿直休憩室	24換気対応
F-3	天井換気扇	型式 天井埋込 低騒音形 仕様 150φ × 440 CMH × 50Pa	1	100	26W	1	B1	浴室脱衣室	
F-4	天井換気扇	型式 天井埋込 低騒音形 仕様 100φ × 80 CMH × 50Pa	1	100	13W	1	1	警備員控室	24換気対応
F-5	天井換気扇	型式 天井埋込 低騒音形 仕様 150φ × 170 CMH × 60Pa	1	100	26W	1	1	多目的便所	
F-6	天井換気扇	型式 天井埋込 低騒音形 仕様 150φ × 300 CMH × 60Pa	1	100	26W	1	1	男子便所	
F-7	天井換気扇	型式 天井埋込 低騒音形 仕様 150φ × 200 CMH × 60Pa	1	100	26W	1	1	公民館多目的便所	
F-8	天井換気扇	型式 天井埋込 低騒音形 仕様 150φ × 270 CMH × 60Pa	1	100	26W	1	2	倉庫7	
F-9	天井換気扇	型式 天井埋込 低騒音形 仕様 150φ × 280 CMH × 60Pa	1	100	26W	1	2	便所	
F-10	天井換気扇	型式 天井埋込 低騒音形 仕様 100φ × 100 CMH × 50Pa	1	100	13W	1	2	倉庫	
F-11	天井換気扇	型式 天井埋込 低騒音形 仕様 150φ × 350 CMH × 60Pa	1	100	26W	4	3-6	男子便所	
F-12	天井換気扇	型式 天井埋込 低騒音形 仕様 150φ × 250 CMH × 60Pa	1	100	26W	4	3-6	女子便所	
F-13	天井換気扇	型式 天井埋込 低騒音形 仕様 150φ × 200 CMH × 60Pa	1	100	26W	4	3-6	車椅子用便所 3Fへとーーーーー	
F-14	天井換気扇	型式 天井埋込 低騒音形 仕様 150φ × 150 CMH × 60Pa	1	100	26W	4	3-6	給湯室	

機器表(公民館系統)


記号	機器名	機器仕様	電源			台数	階	設置場所	備考
			φ	V	kW				
F-15	天井換気扇	型式 天井埋込 低騒音形 仕様 150φ × 150 CMH × 60Pa	1	100	26W	1	3	保健室	
F-16	天井換気扇	型式 天井埋込 低騒音形 仕様 150φ × 150 CMH × 60Pa	1	100	26W	1	4	ピアノ庫	
F-17	天井換気扇	型式 天井埋込 低騒音形 仕様 150φ × 140 CMH × 60Pa	1	100	26W	1	7	調光室	
F-18	天井換気扇	型式 天井埋込 低騒音形 仕様 150φ × 120 CMH × 60Pa	1	100	26W	1	7	音響室	
F-19	天井換気扇	型式 天井埋込 低騒音形 仕様 150φ × 180 CMH × 60Pa	1	100	26W	1	7	映写室	
F-20	天井換気扇	型式 ストレートシロッコ 天井埋込 仕様 250φ × 760 CMH × 60Pa	1	100	150W	1	7	EV機械室	

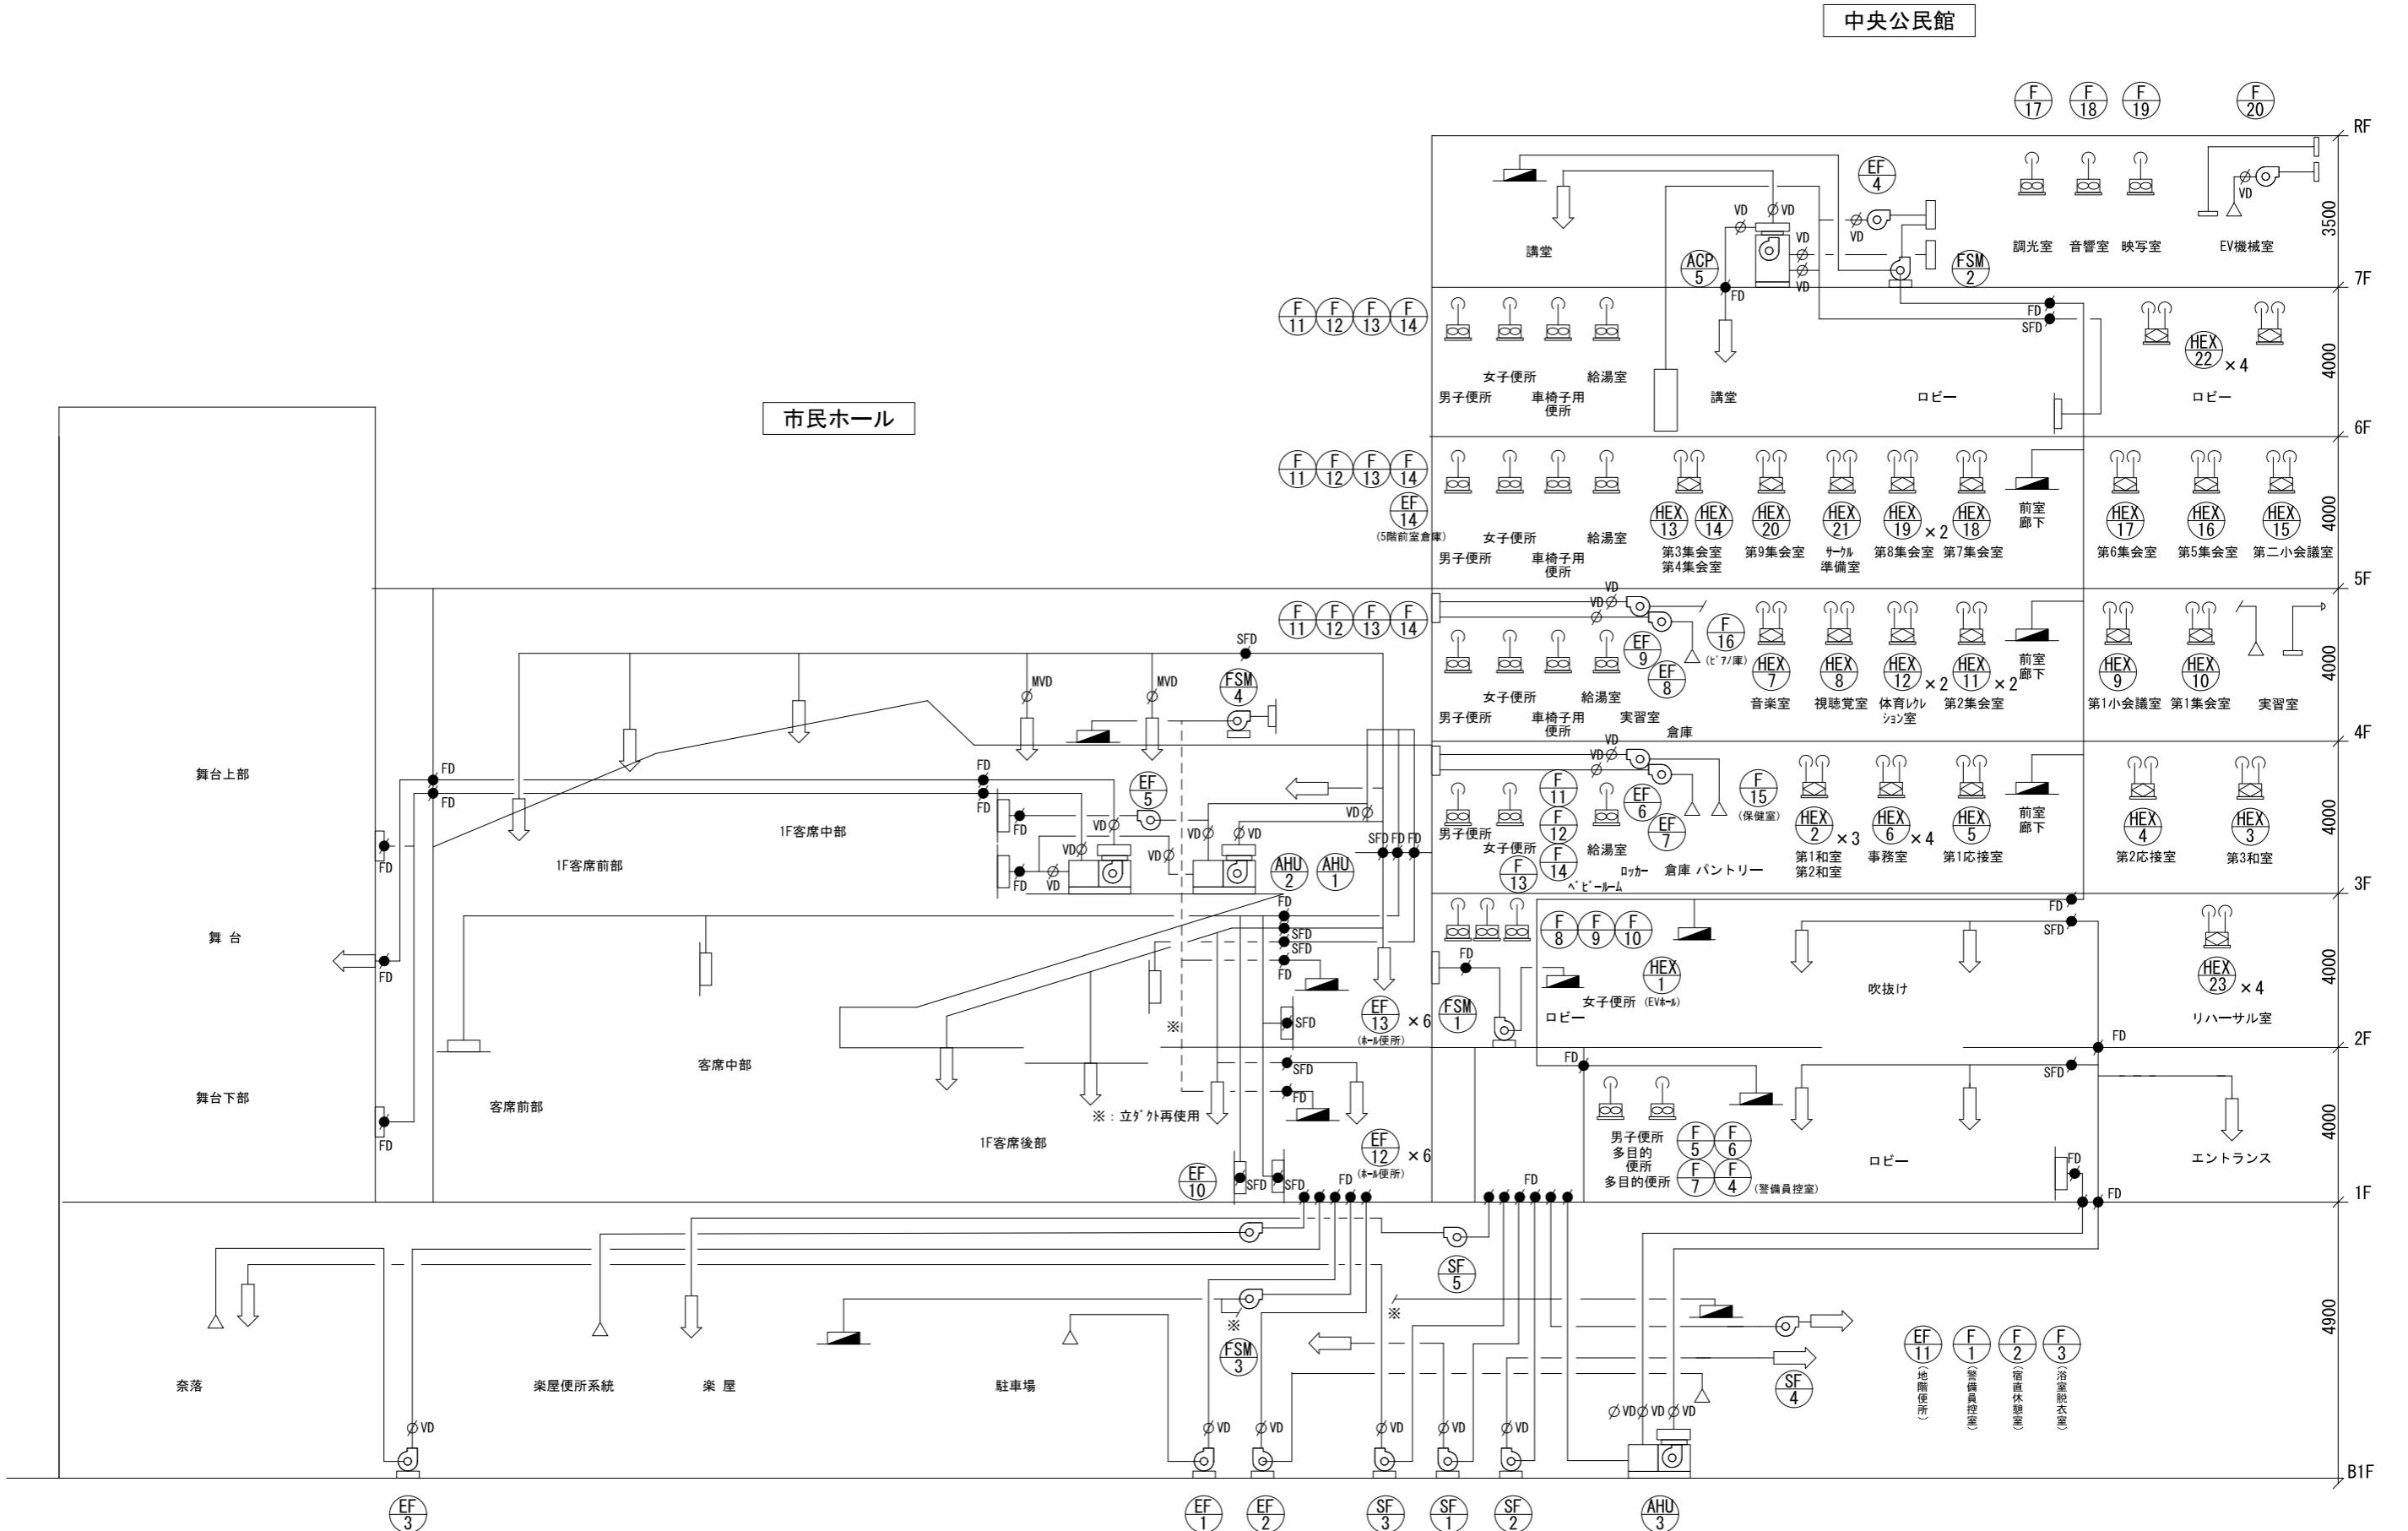

※ダクトサイズは平面図参照


会社名	株式会社 阿波設計事務所	工事名称	船橋市中央公民館・市民文化ホール大規模改修機械設備工事	図面番号
登録番号	一級建築士事務所(千葉県)知事登録第 1-2305-7796号	図面名称	空気調和換気設備 \times 外系統図(改修後)	縮尺 A1 - A3 -
設計者名	一級建築士(大臣)登録第 236533 号 平林 裕	設計者名	船橋市建設局建築部建築課	令和7年度 (15/97)

中央公民館

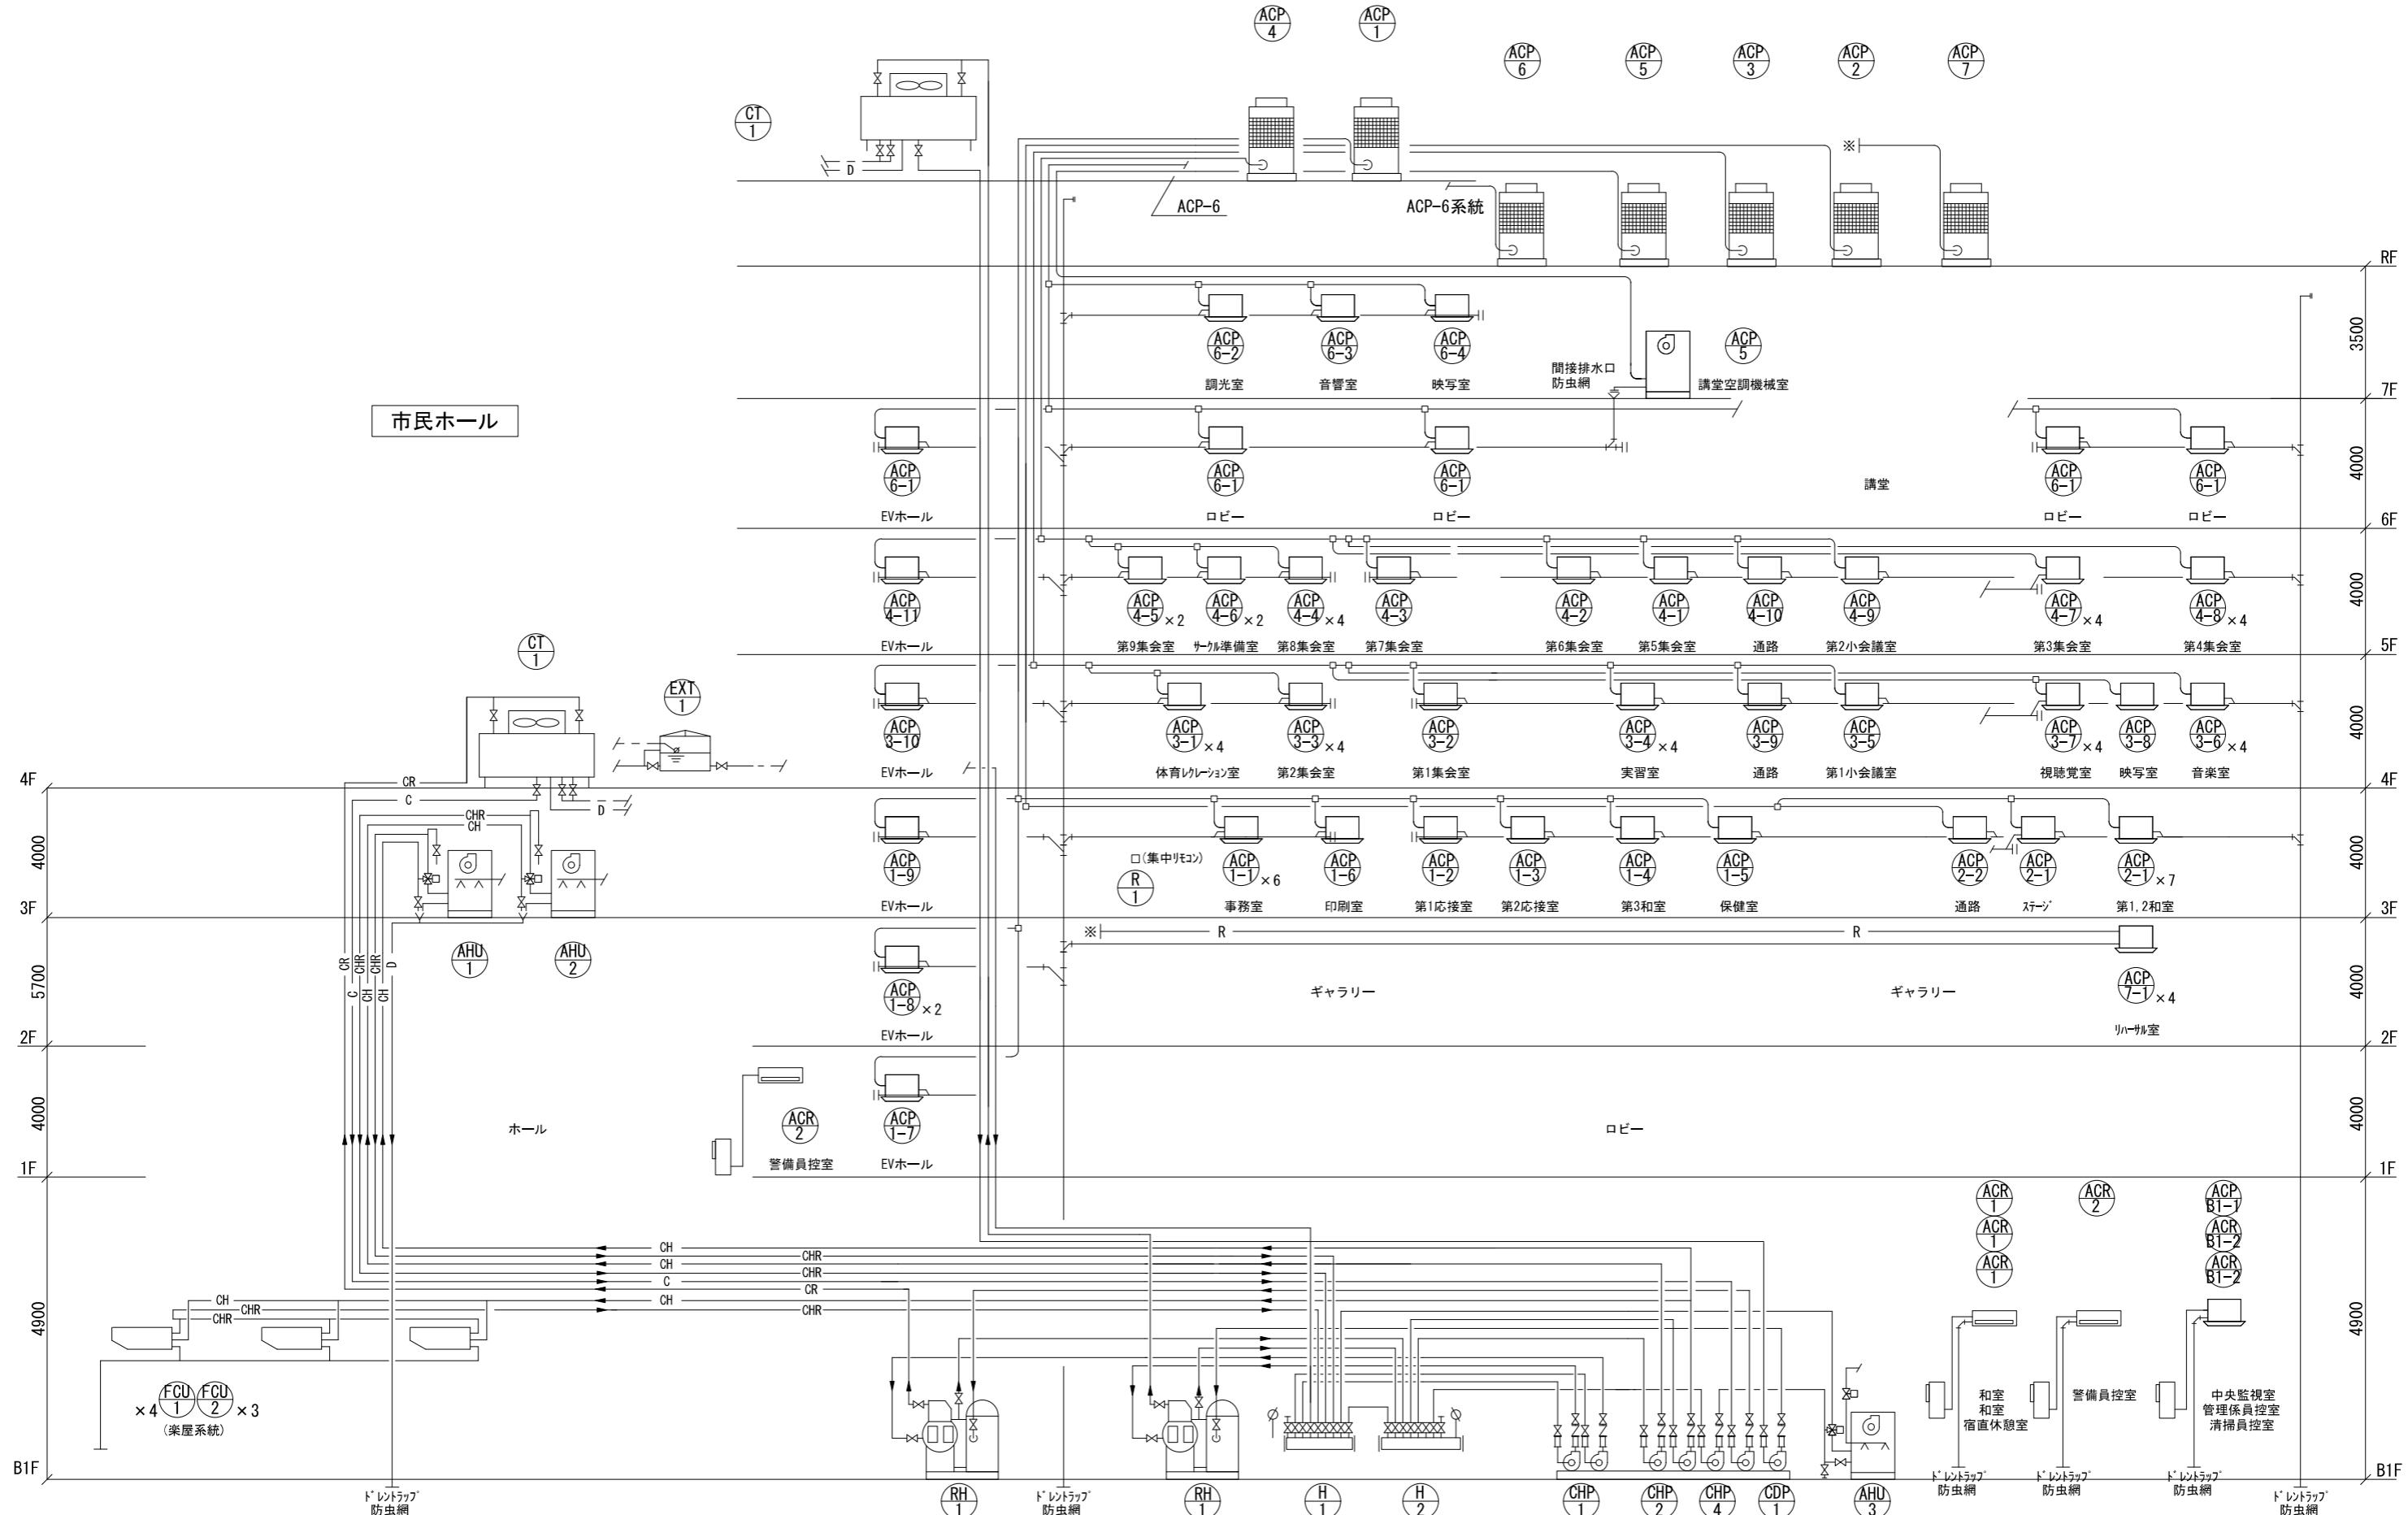


※配管サイズは平面図参照

会社名称	株式会社 阿波設計事務所	工事名称	船橋市中央公民館・市民文化ホール大規模改修機械設備工事	図面番号
登録番号	一級建築士事務所(千葉県)知事登録第 1-2305-7796号	図面名称	空気調和換気設備 配管系統図(改修後)	縮尺 A1 - A3 -
設計者名	一級建築士(大臣)登録第 236533 号 平林 裕	設計者名	船橋市建設局建築部建築課	令和7年度 (16/97)

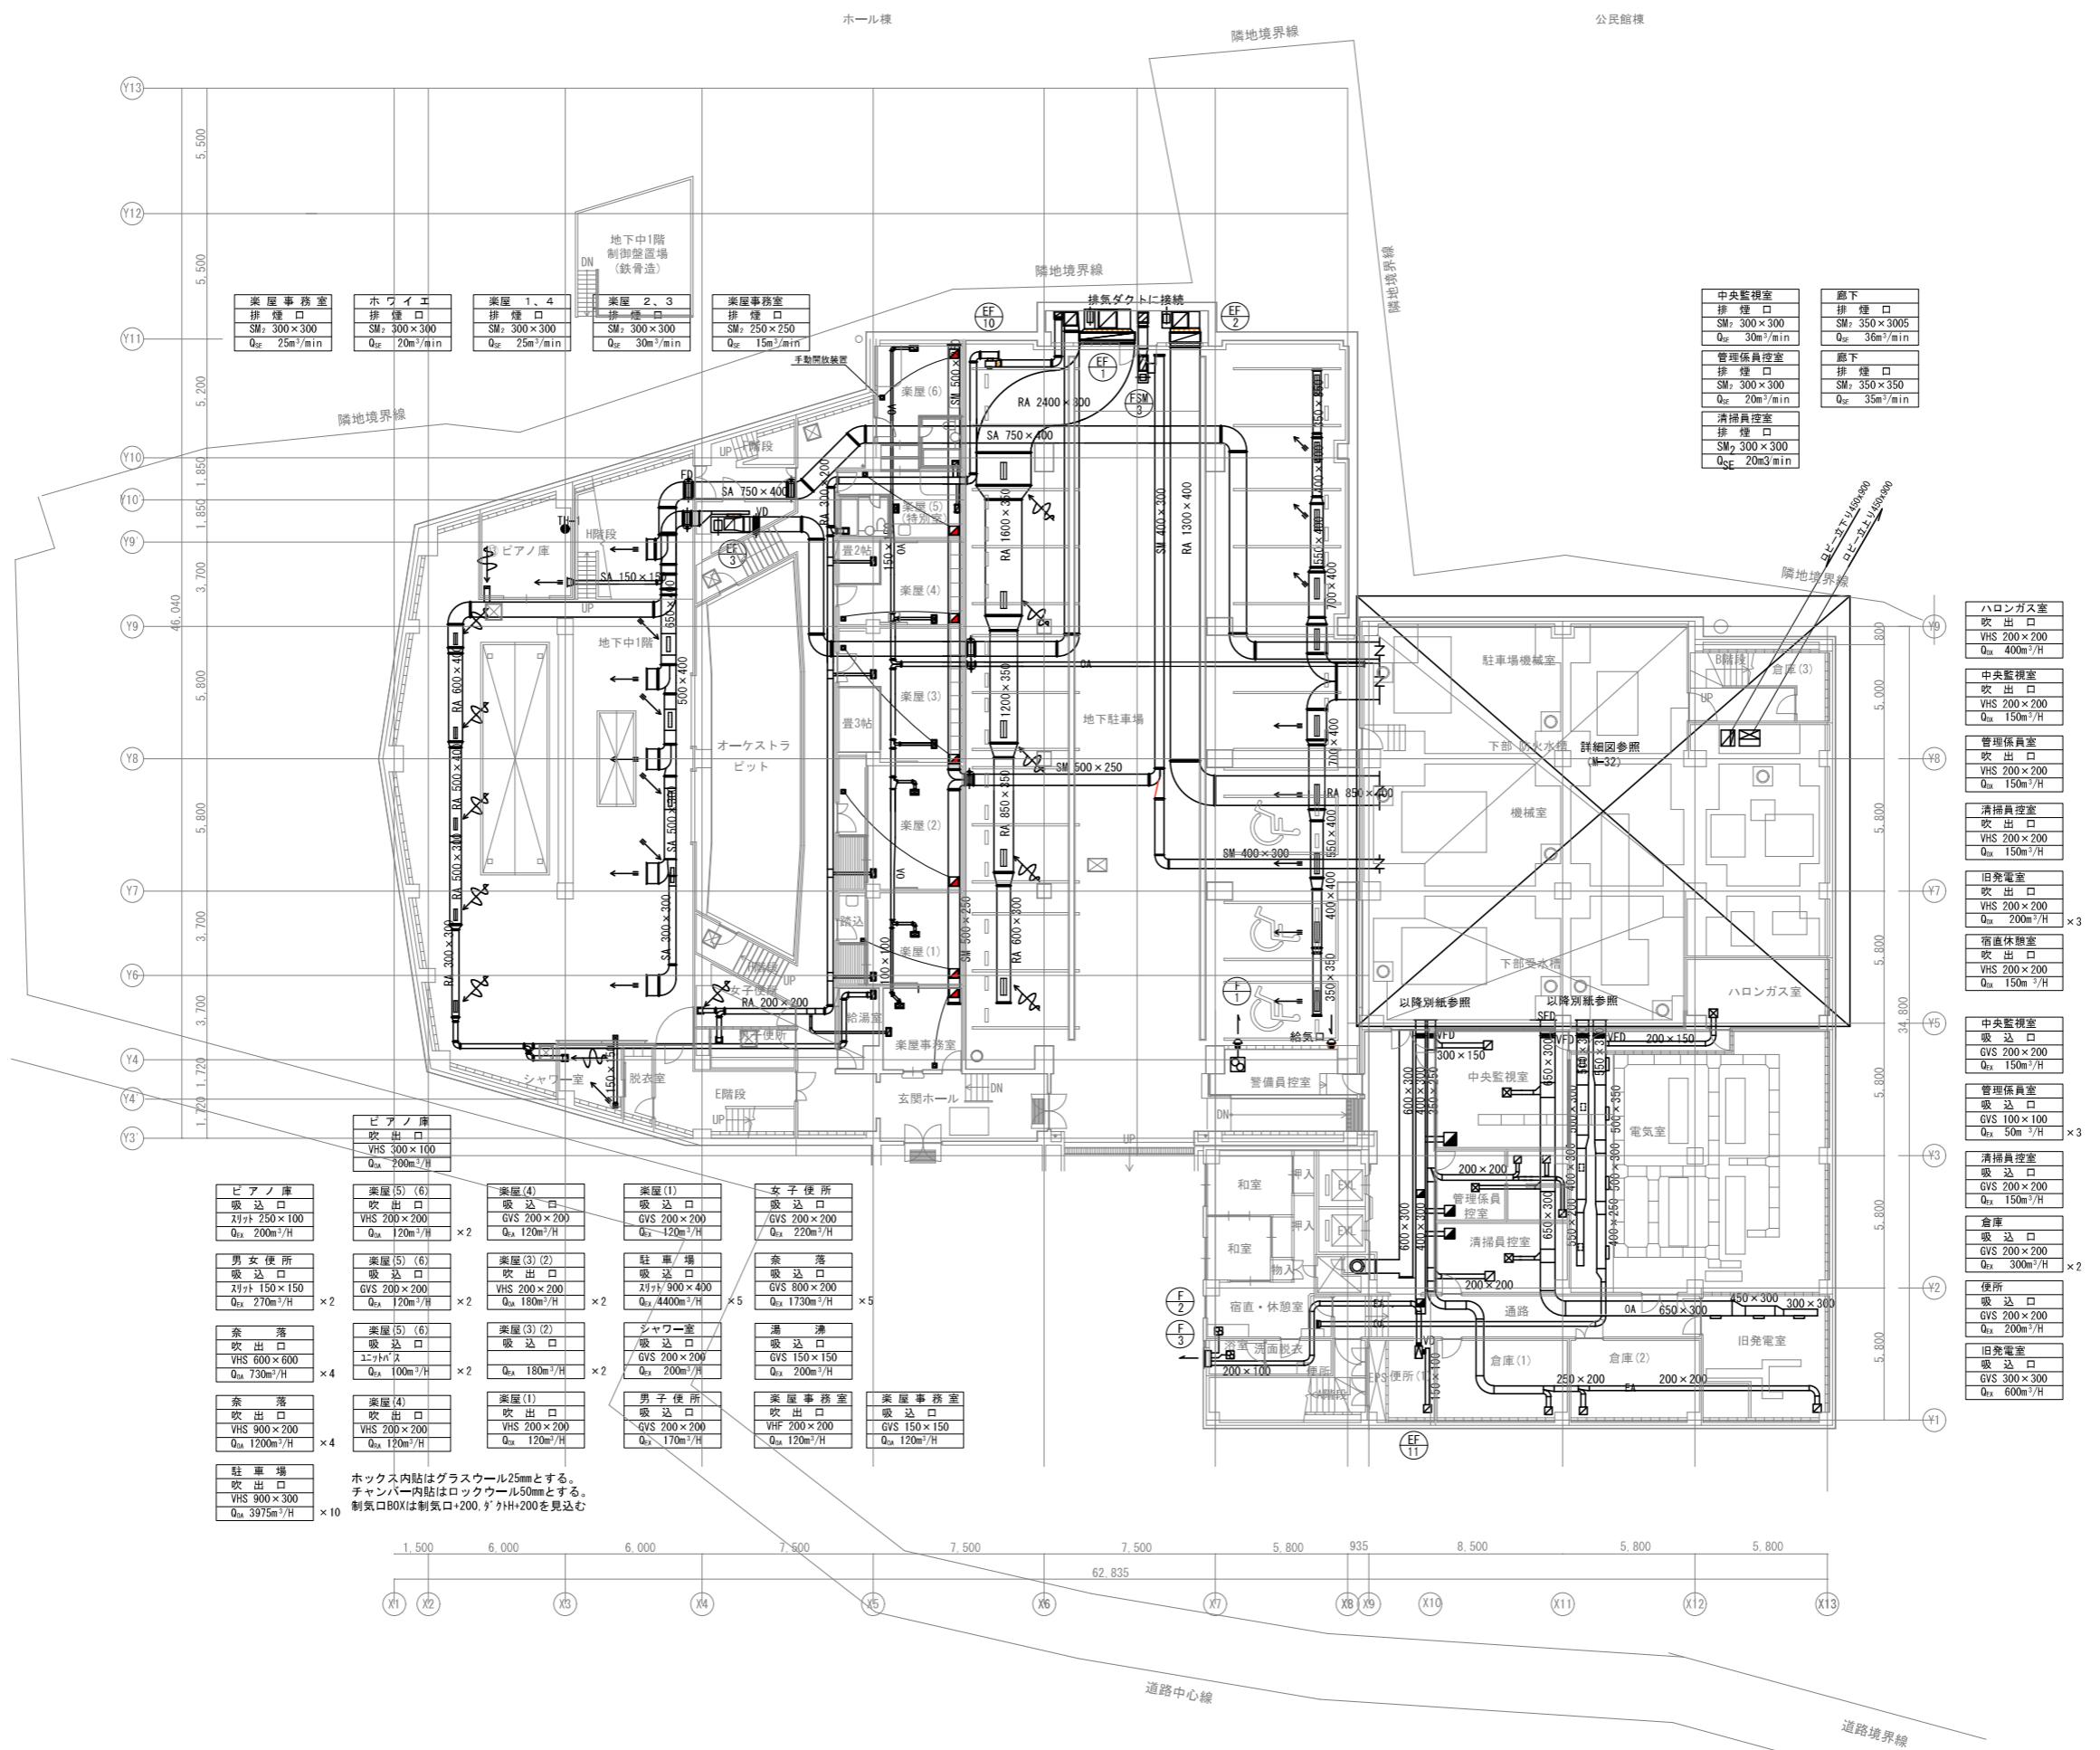



会社名	株式会社 阿波設計事務所	工事名称	船橋市中央公民館・市民文化ホール大規模改修機械設備工事	面番号
登録番号	一級建築士事務所(千葉県)知事登録第 I-2305-7796号	図面名称	空気調和換気設備 外壁B1F平面図(改修後)	縮尺 A1 1/150
設計者名	一級建築士(大臣)登録第 236533 号 平林 裕	図面名称	空気調和換気設備 外壁B1F平面図(改修後)	縮尺 A3 1/300

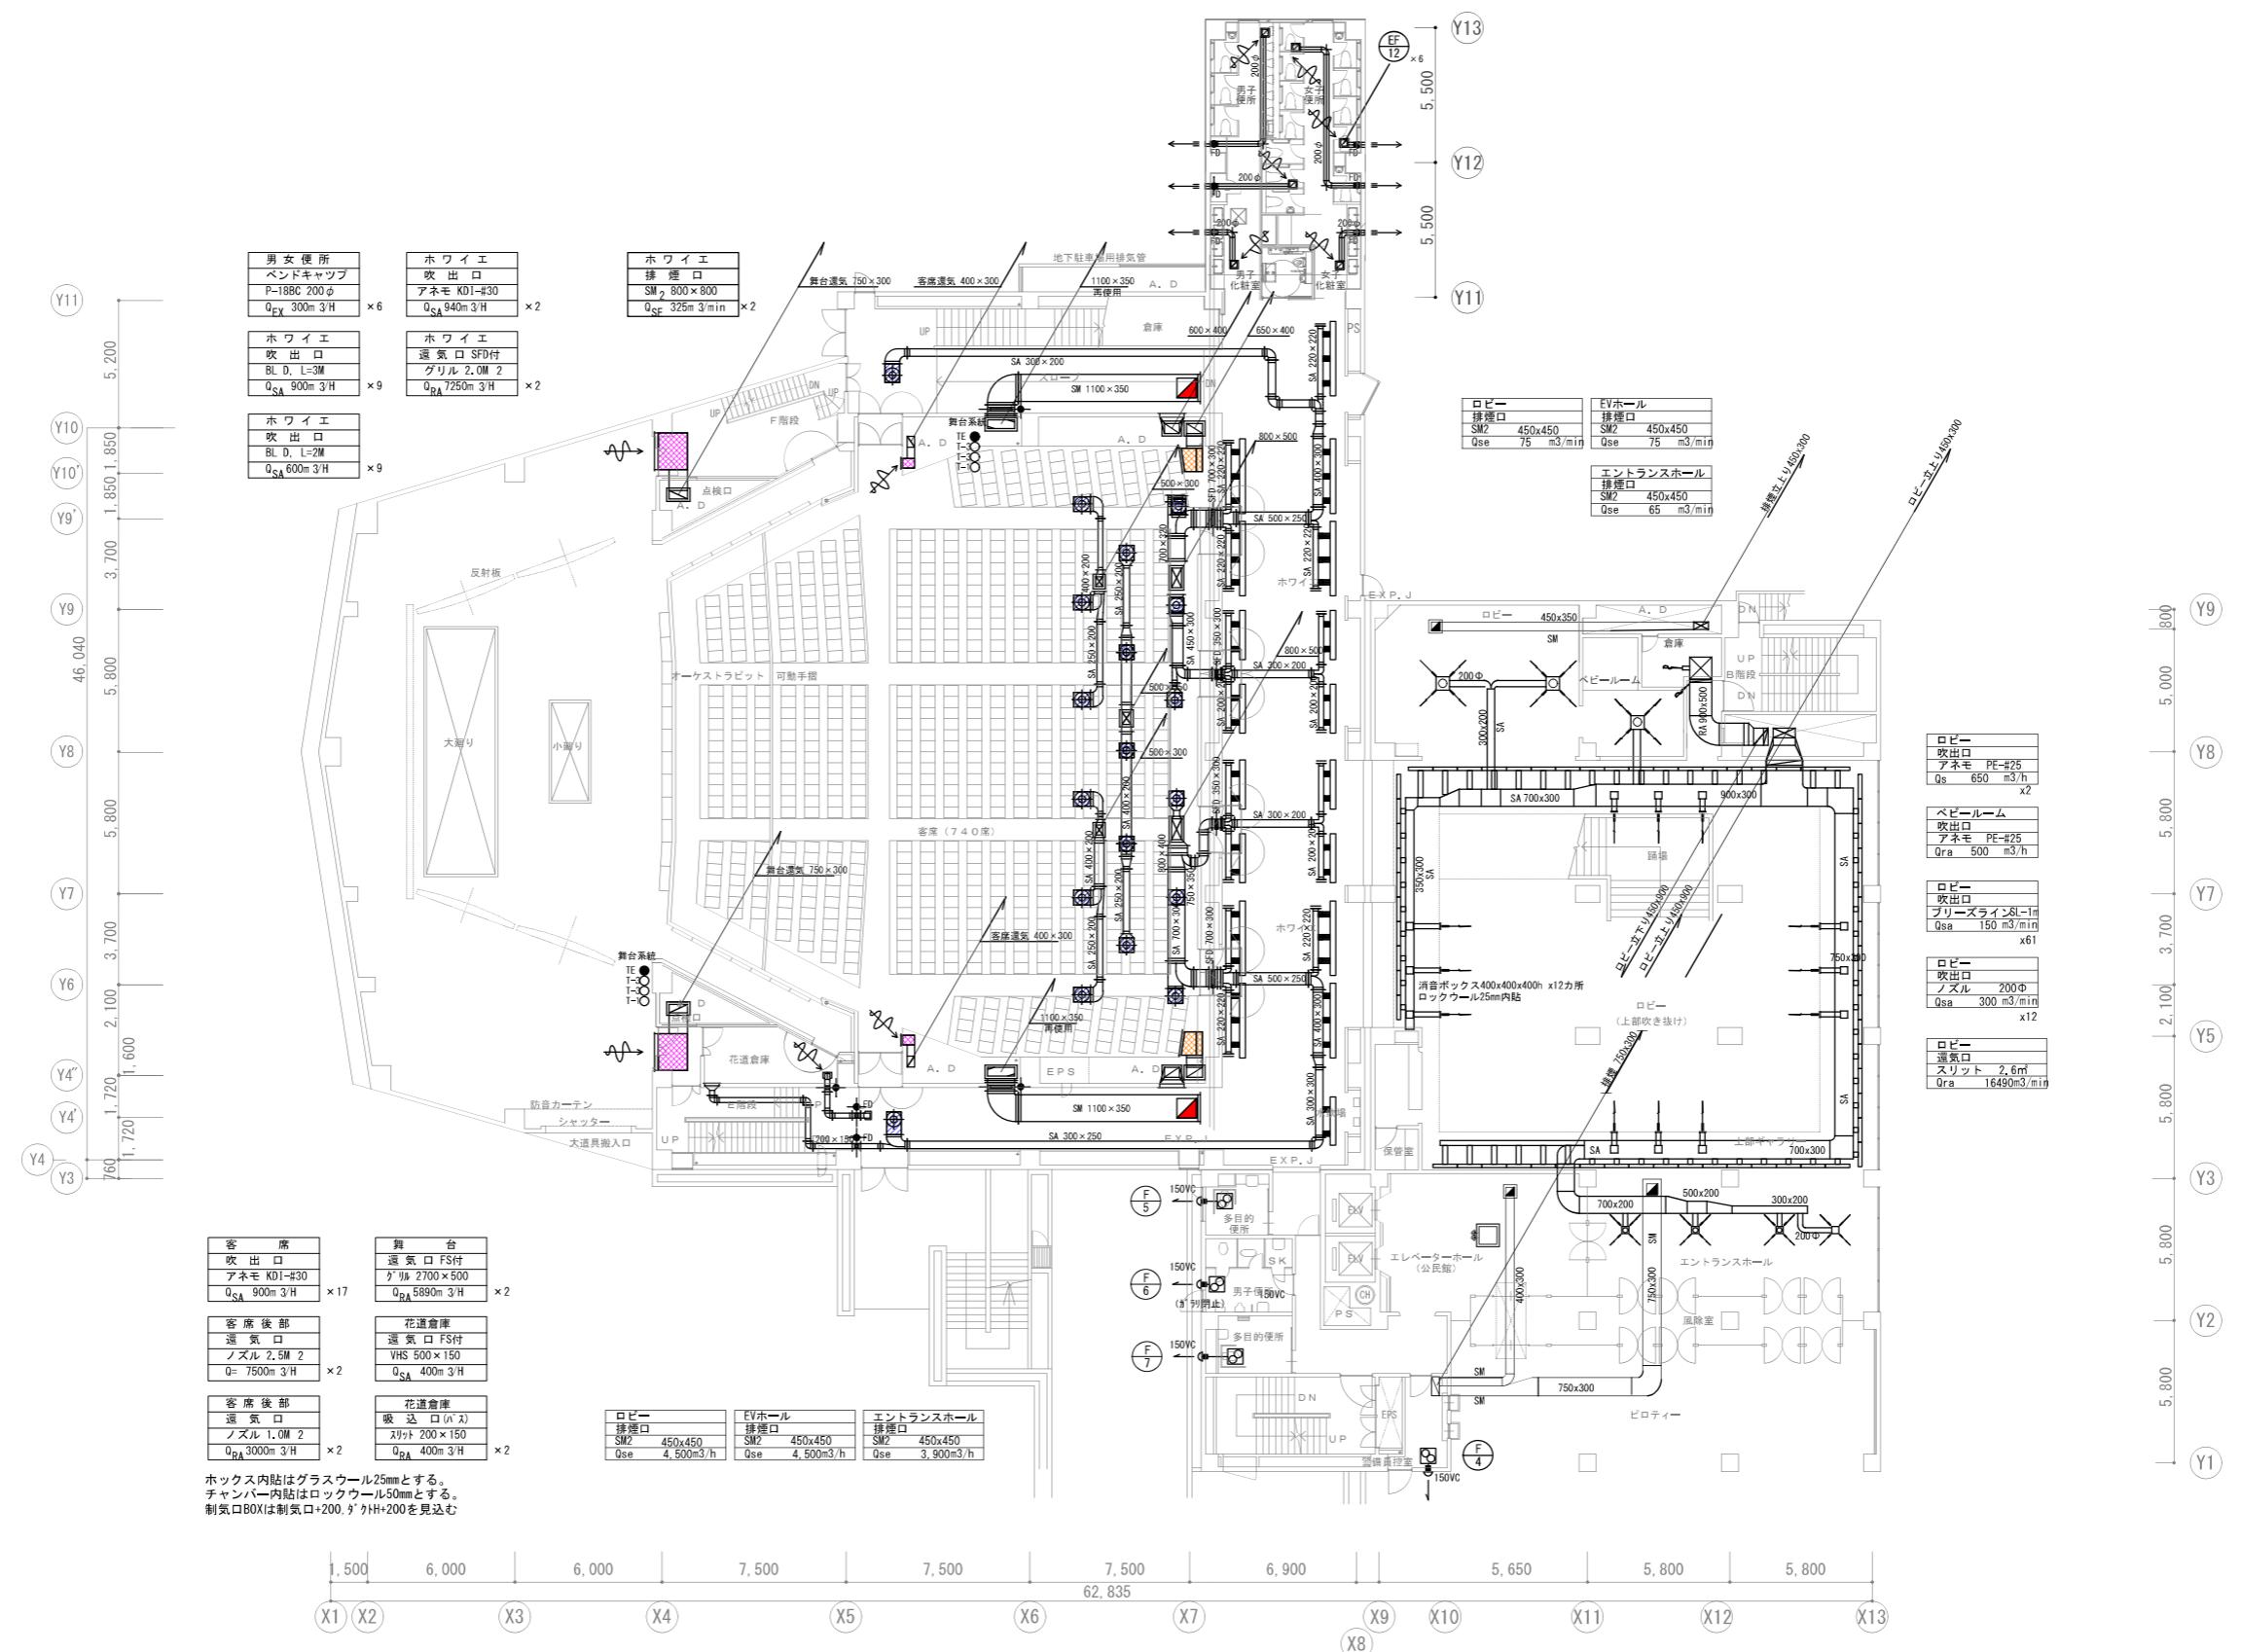

1階平面図

会社名称	株式会社 阿波設計事務所	工事名称	船橋市中央公民館・市民文化ホール大規模改修機械設備工事	面番号
登録番号	一級建築士事務所(千葉県)知事登録第 1-2305-7796号	面図名称	空気調和換気設備 外付平面図(改修後)	A1 1/150
設計者名	一級建築士(大臣)登録第 236533 号 平林 裕	設計者名	船橋市建設局建築部建築課	M-18 (18/97)

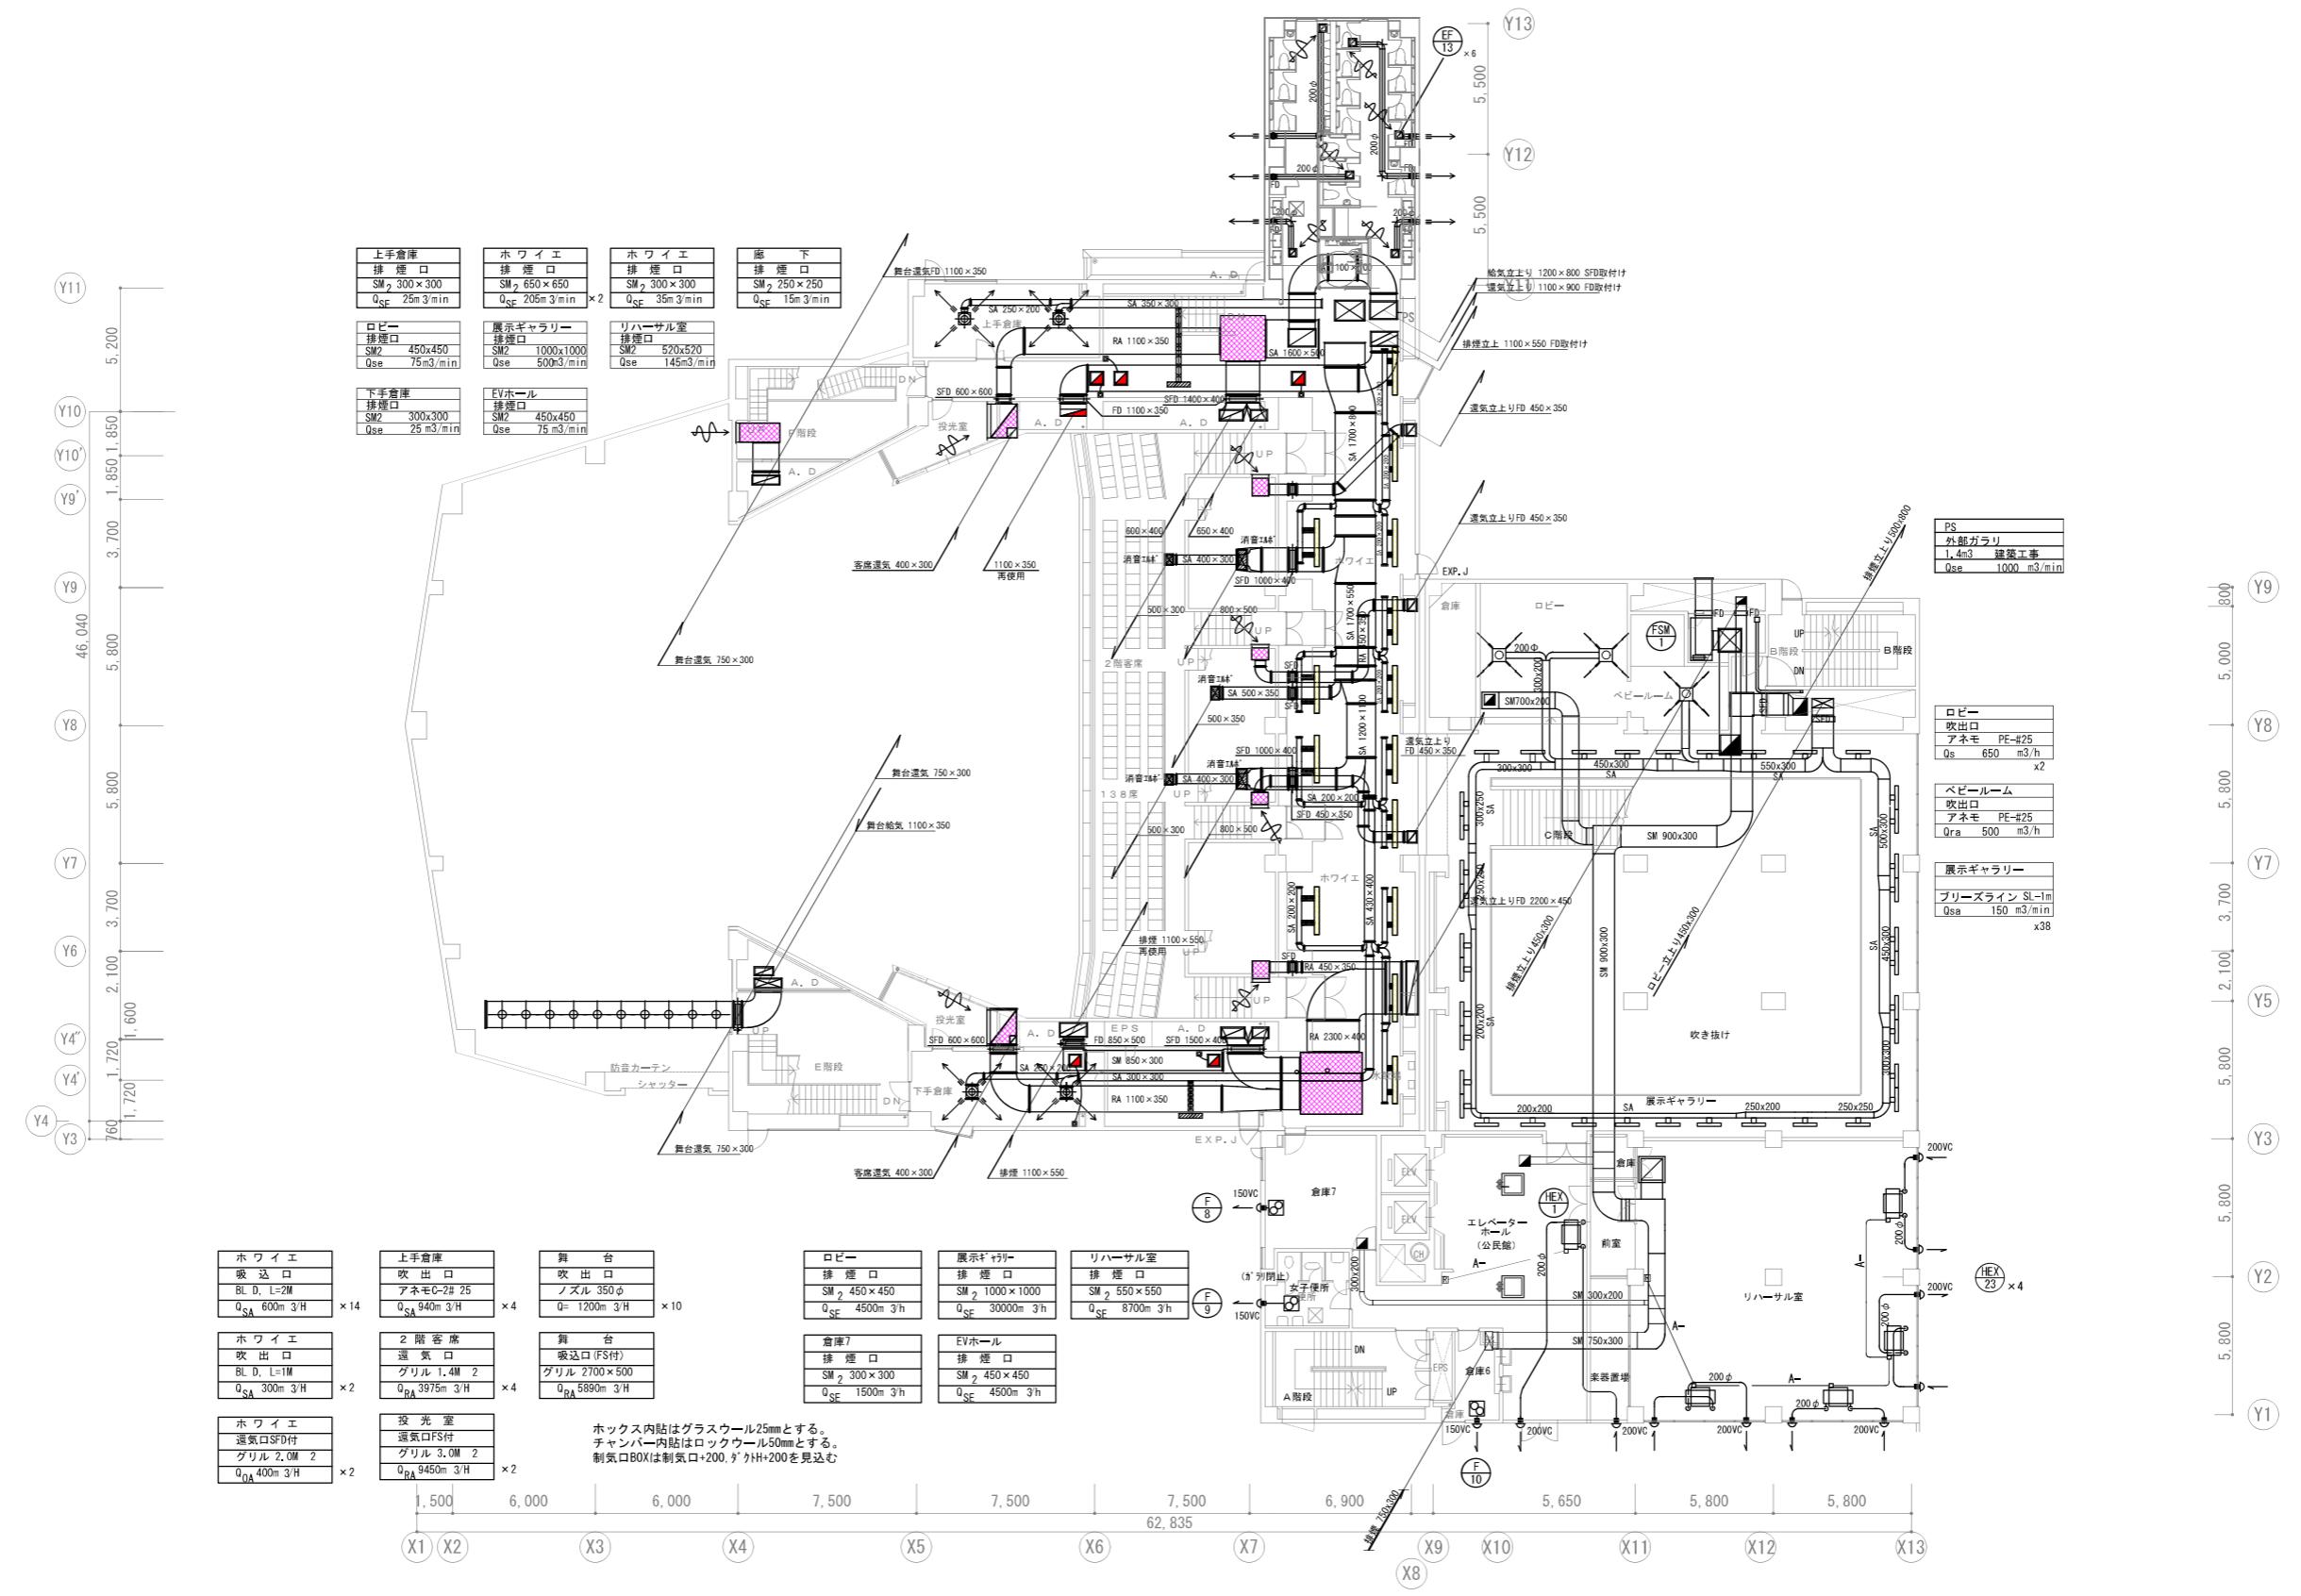


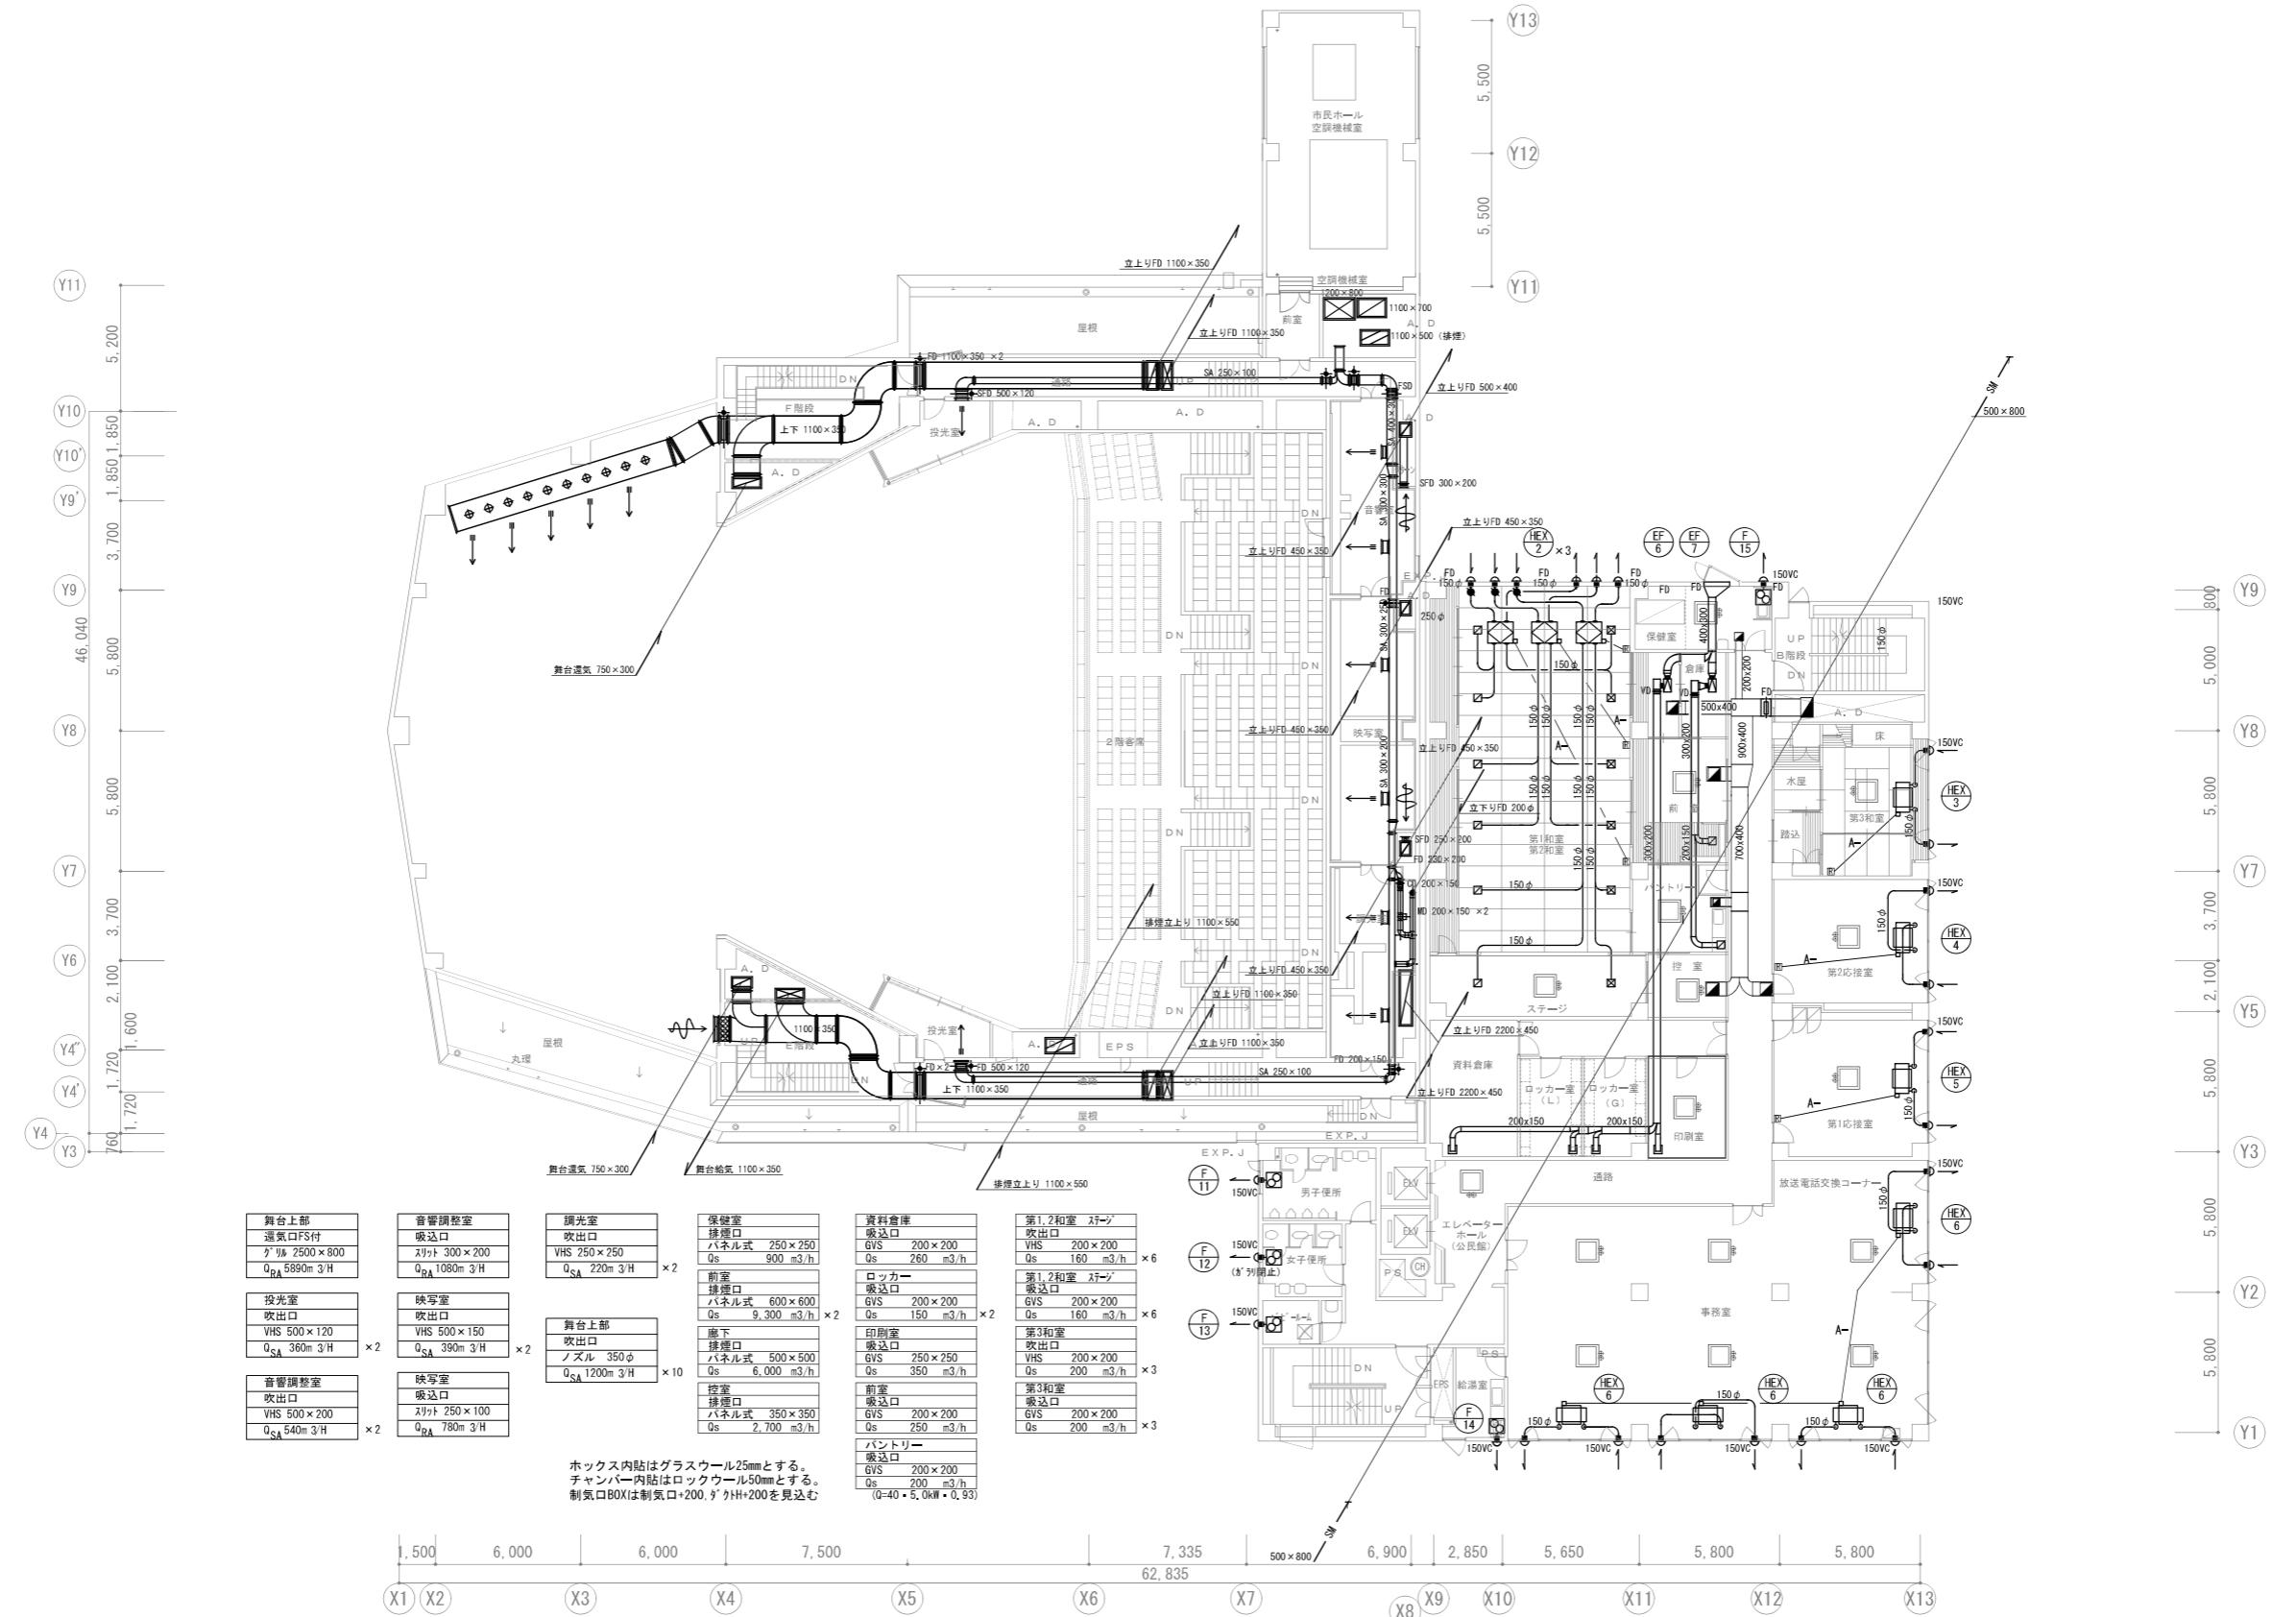

H- EM-CEE1, 25°-20

リコン配線立下げはPF22

会社名称	株式会社 阿波設計事務所	工事名称	船橋市中央公民館・市民文化ホール大規模改修機械設備工事	図面番号
登録番号	一級建築士事務所(千葉県)知事登録第 1-2305-7796号	図面名称	空気調和換気設備 ガト3F平面図(改修後)	縮尺 A1 1/150
設計者名	一級建築士(大臣)登録第 236533 号 平林 裕	図面名称	空気調和換気設備 ガト3F平面図(改修後)	縮尺 A1 1/300
			船橋市建設局建築部建築課	M-20 令和7年度 (20/97)

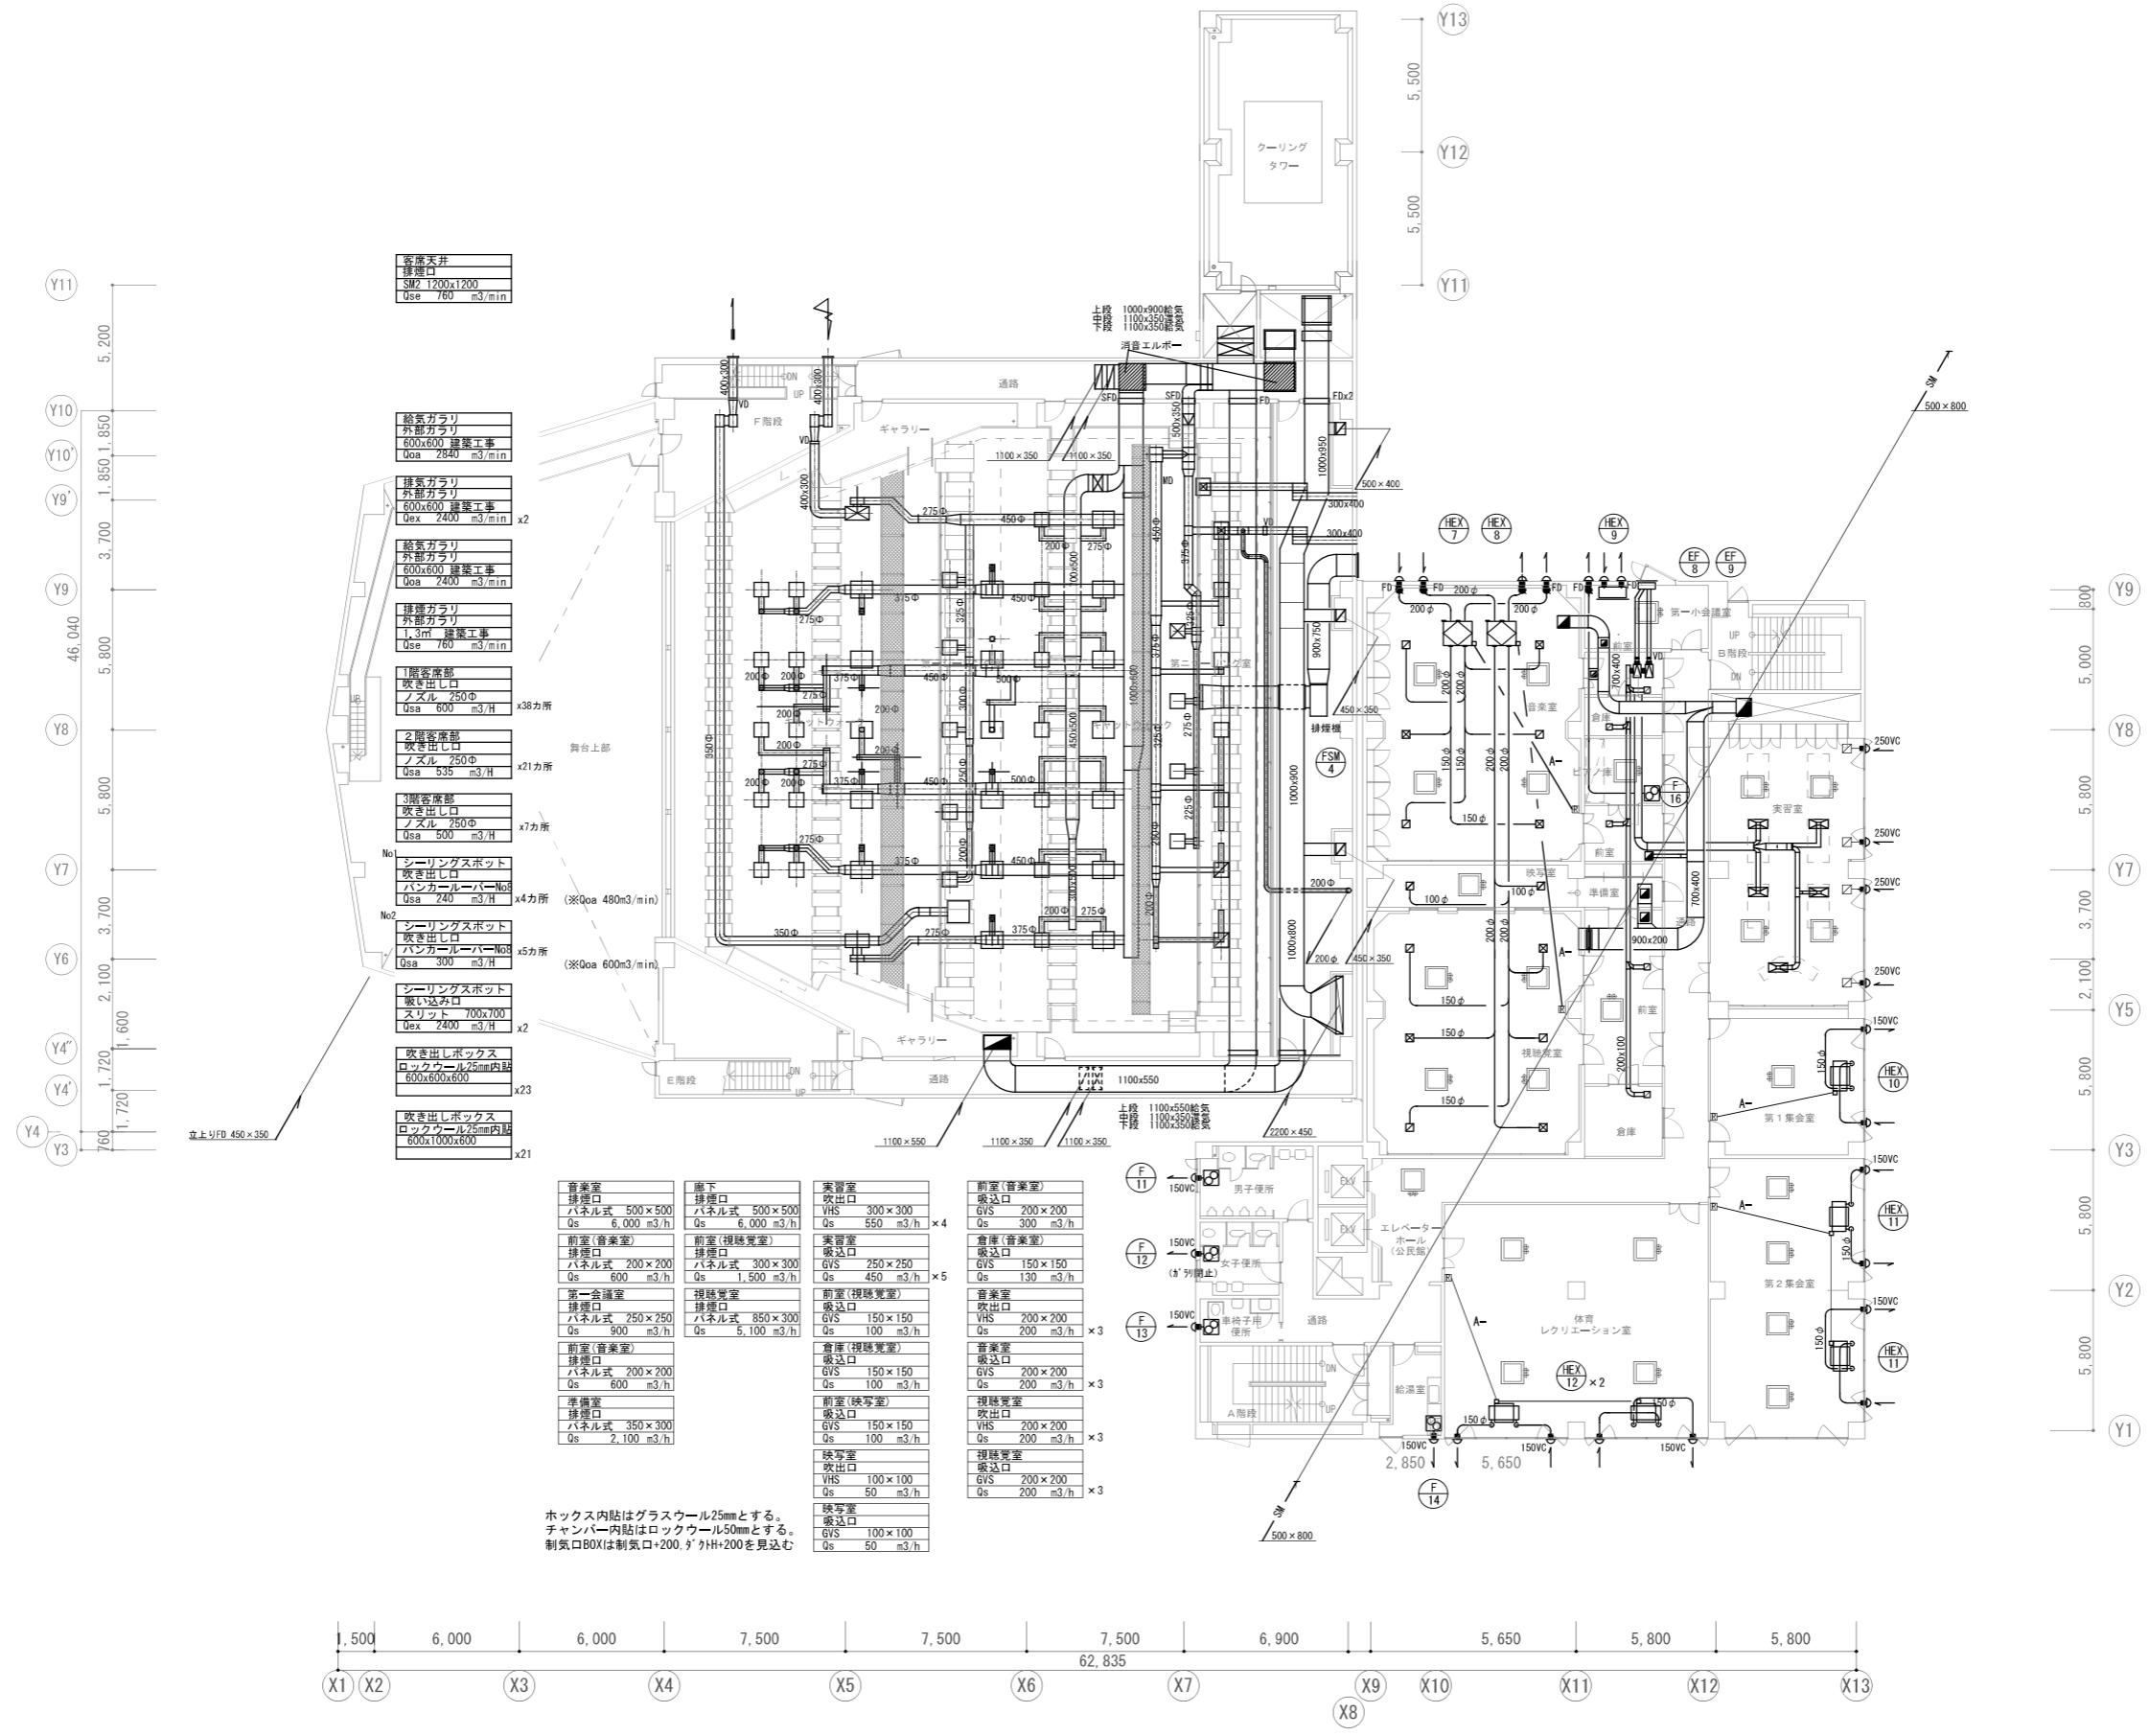

会社名称	株式会社 阿波設計事務所	工事名称	船橋市中央公民館・市民文化ホール大規模改修機械設備工事
登録番号	一級建築士事務所(千葉県)知事登録第 1-2305-7796号	図面名称	空気調和換気設備 外4F平面図(改修後)
設計者名	一級建築士(大臣)登録第 236533 号 平林 裕	図面番号	M-21 (21/97)







A-
EM-GEE1.25-2C

リミコ記線立下はPF22

会社名	株式会社 阿波設計事務所	工事名	船橋市中央公民館・市民文化ホール大規模改修機械設備工事	図面番号
登録番号	一級建築士事務所(千葉県)知事登録第 1-2305-7796号	図面名称	空気調和換気設備 5~外5F平面図(改修後)	縮尺
設計者名	一級建築士(大臣)登録第 236533 号 平林 裕			A1 1/150 A3 1/300

M-22
(22/97)

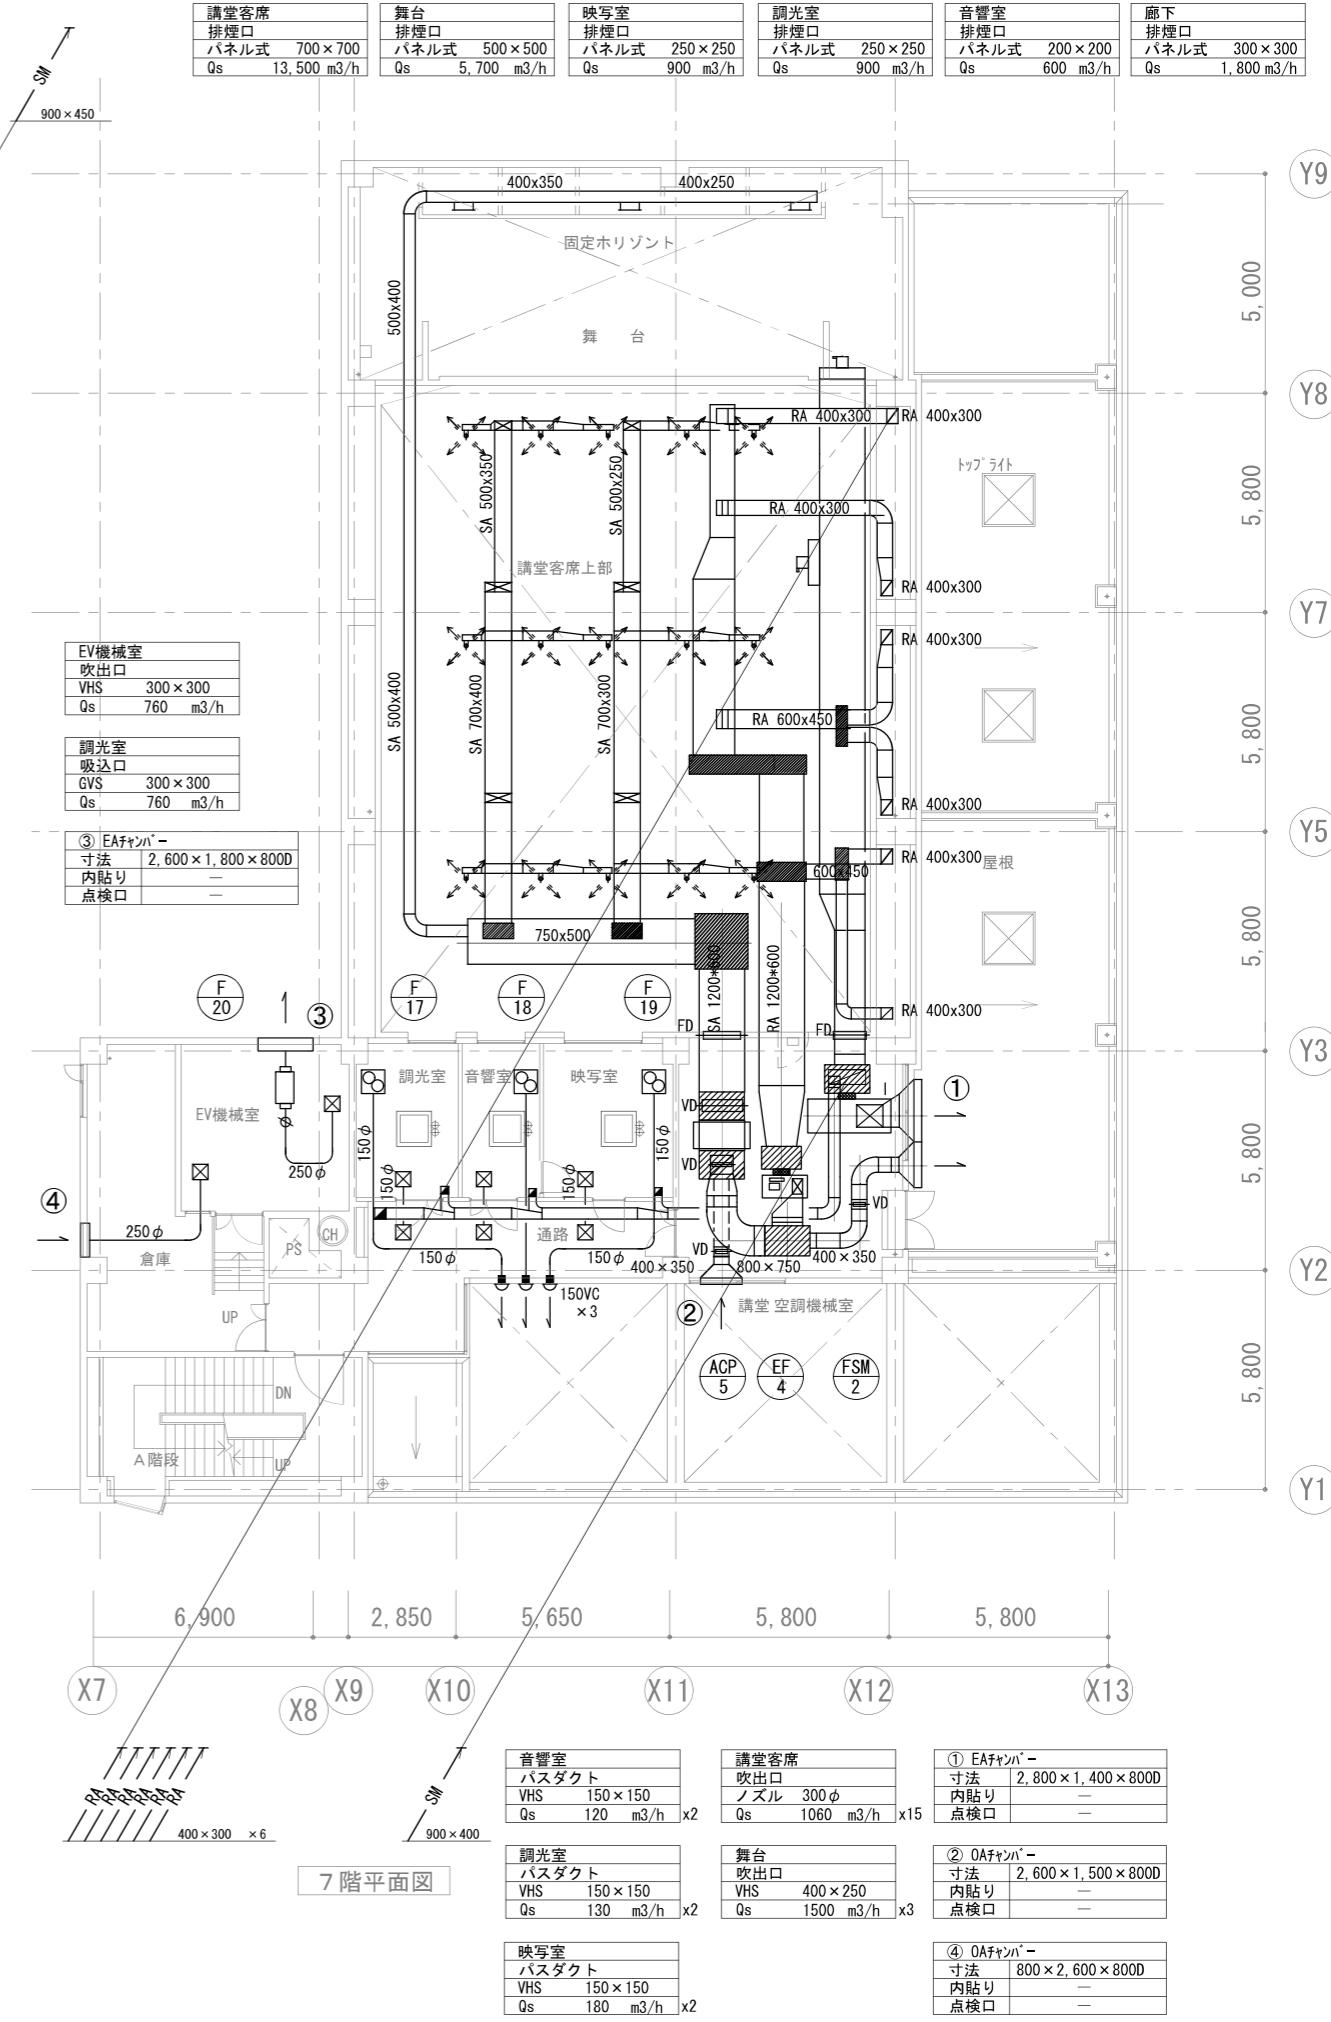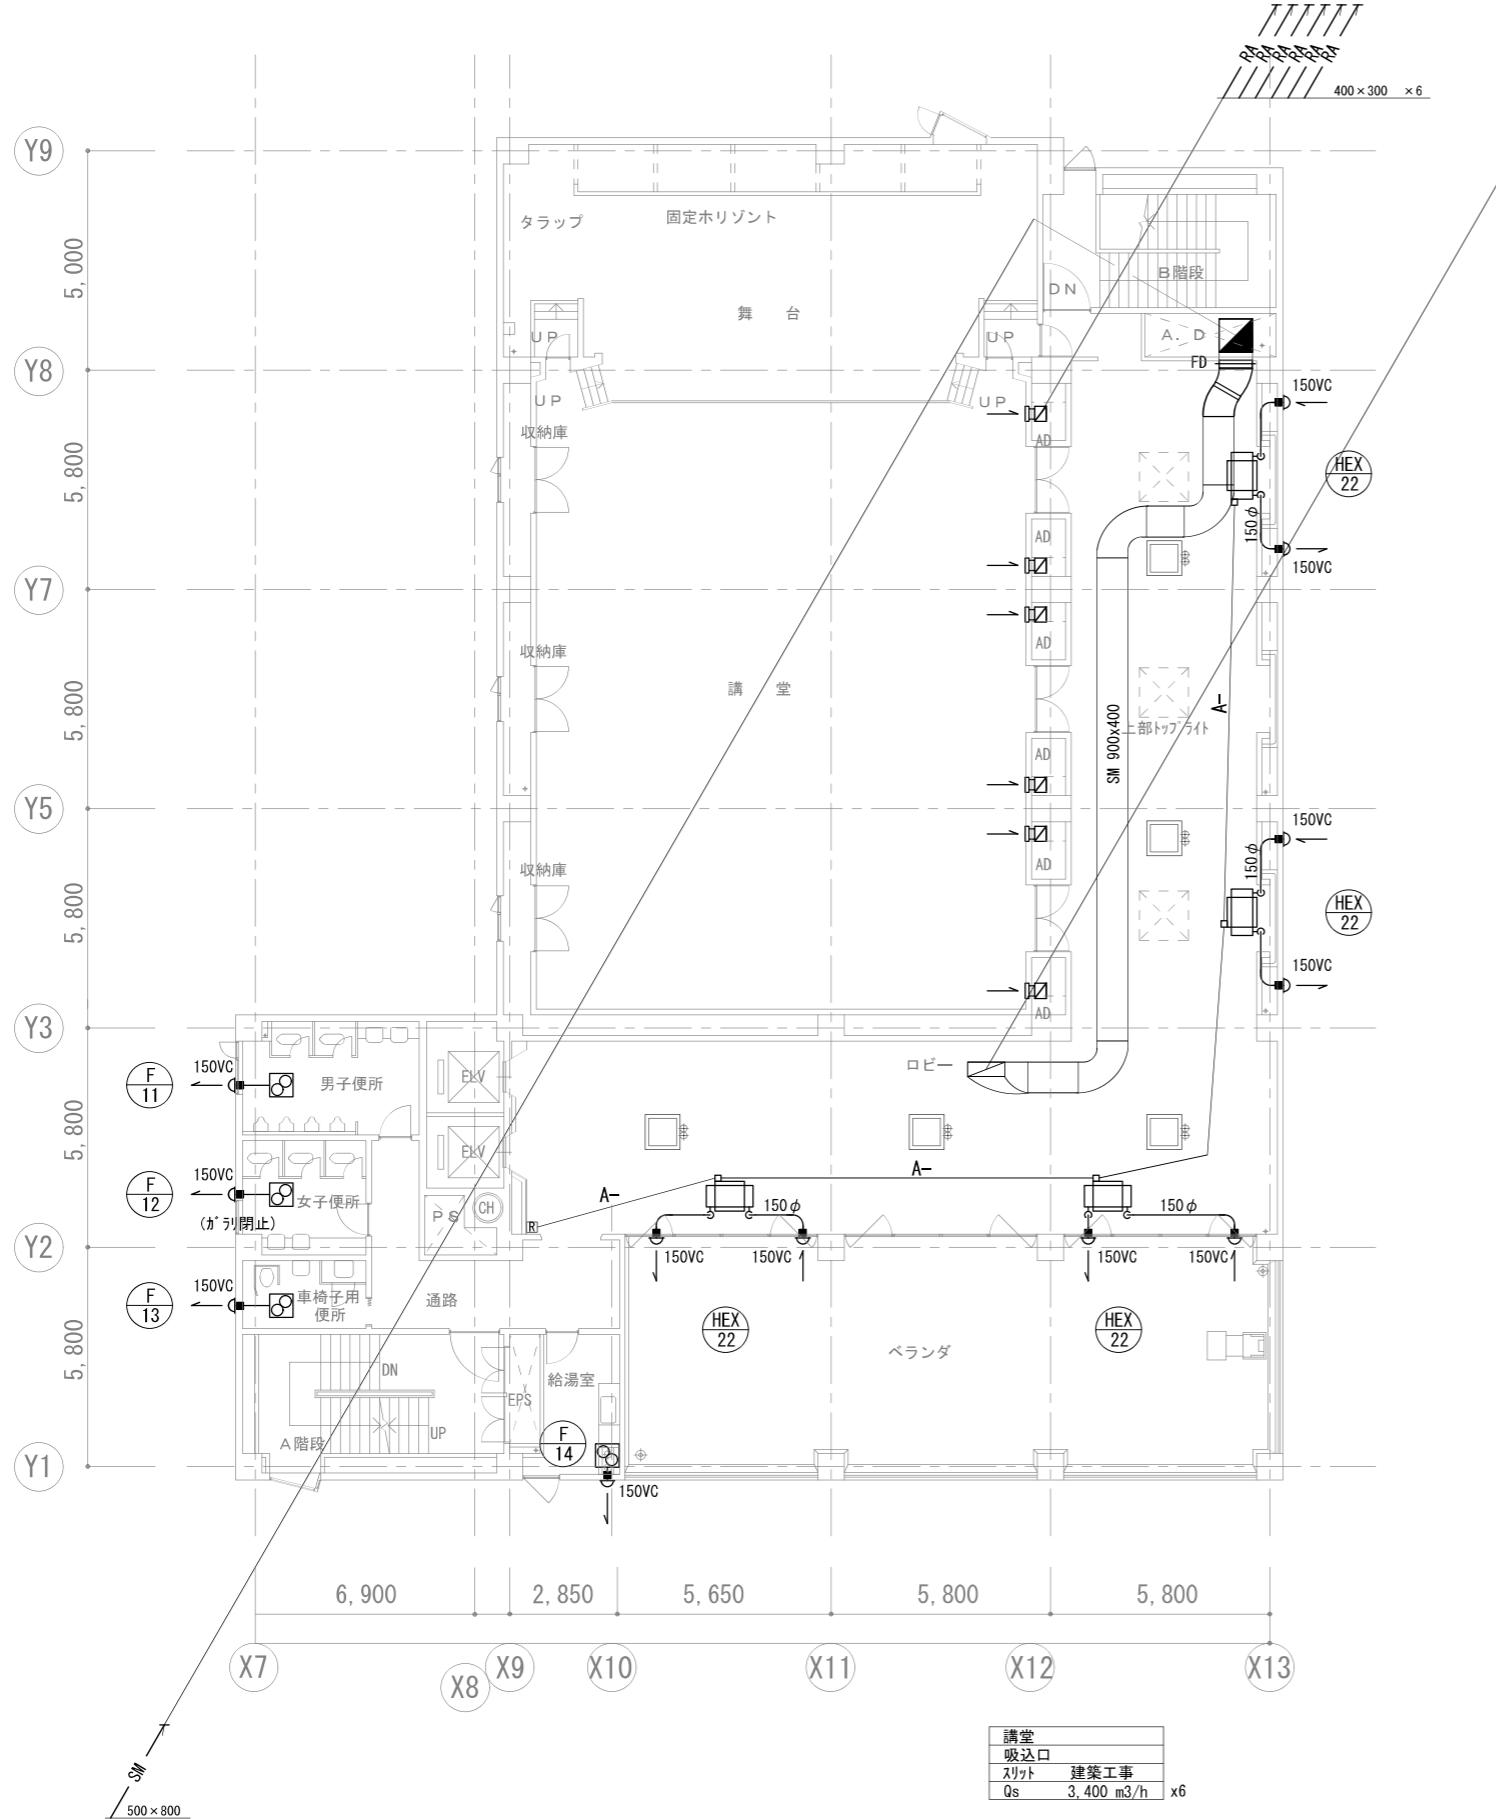

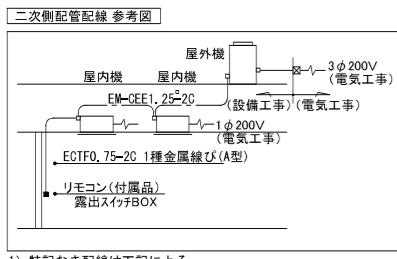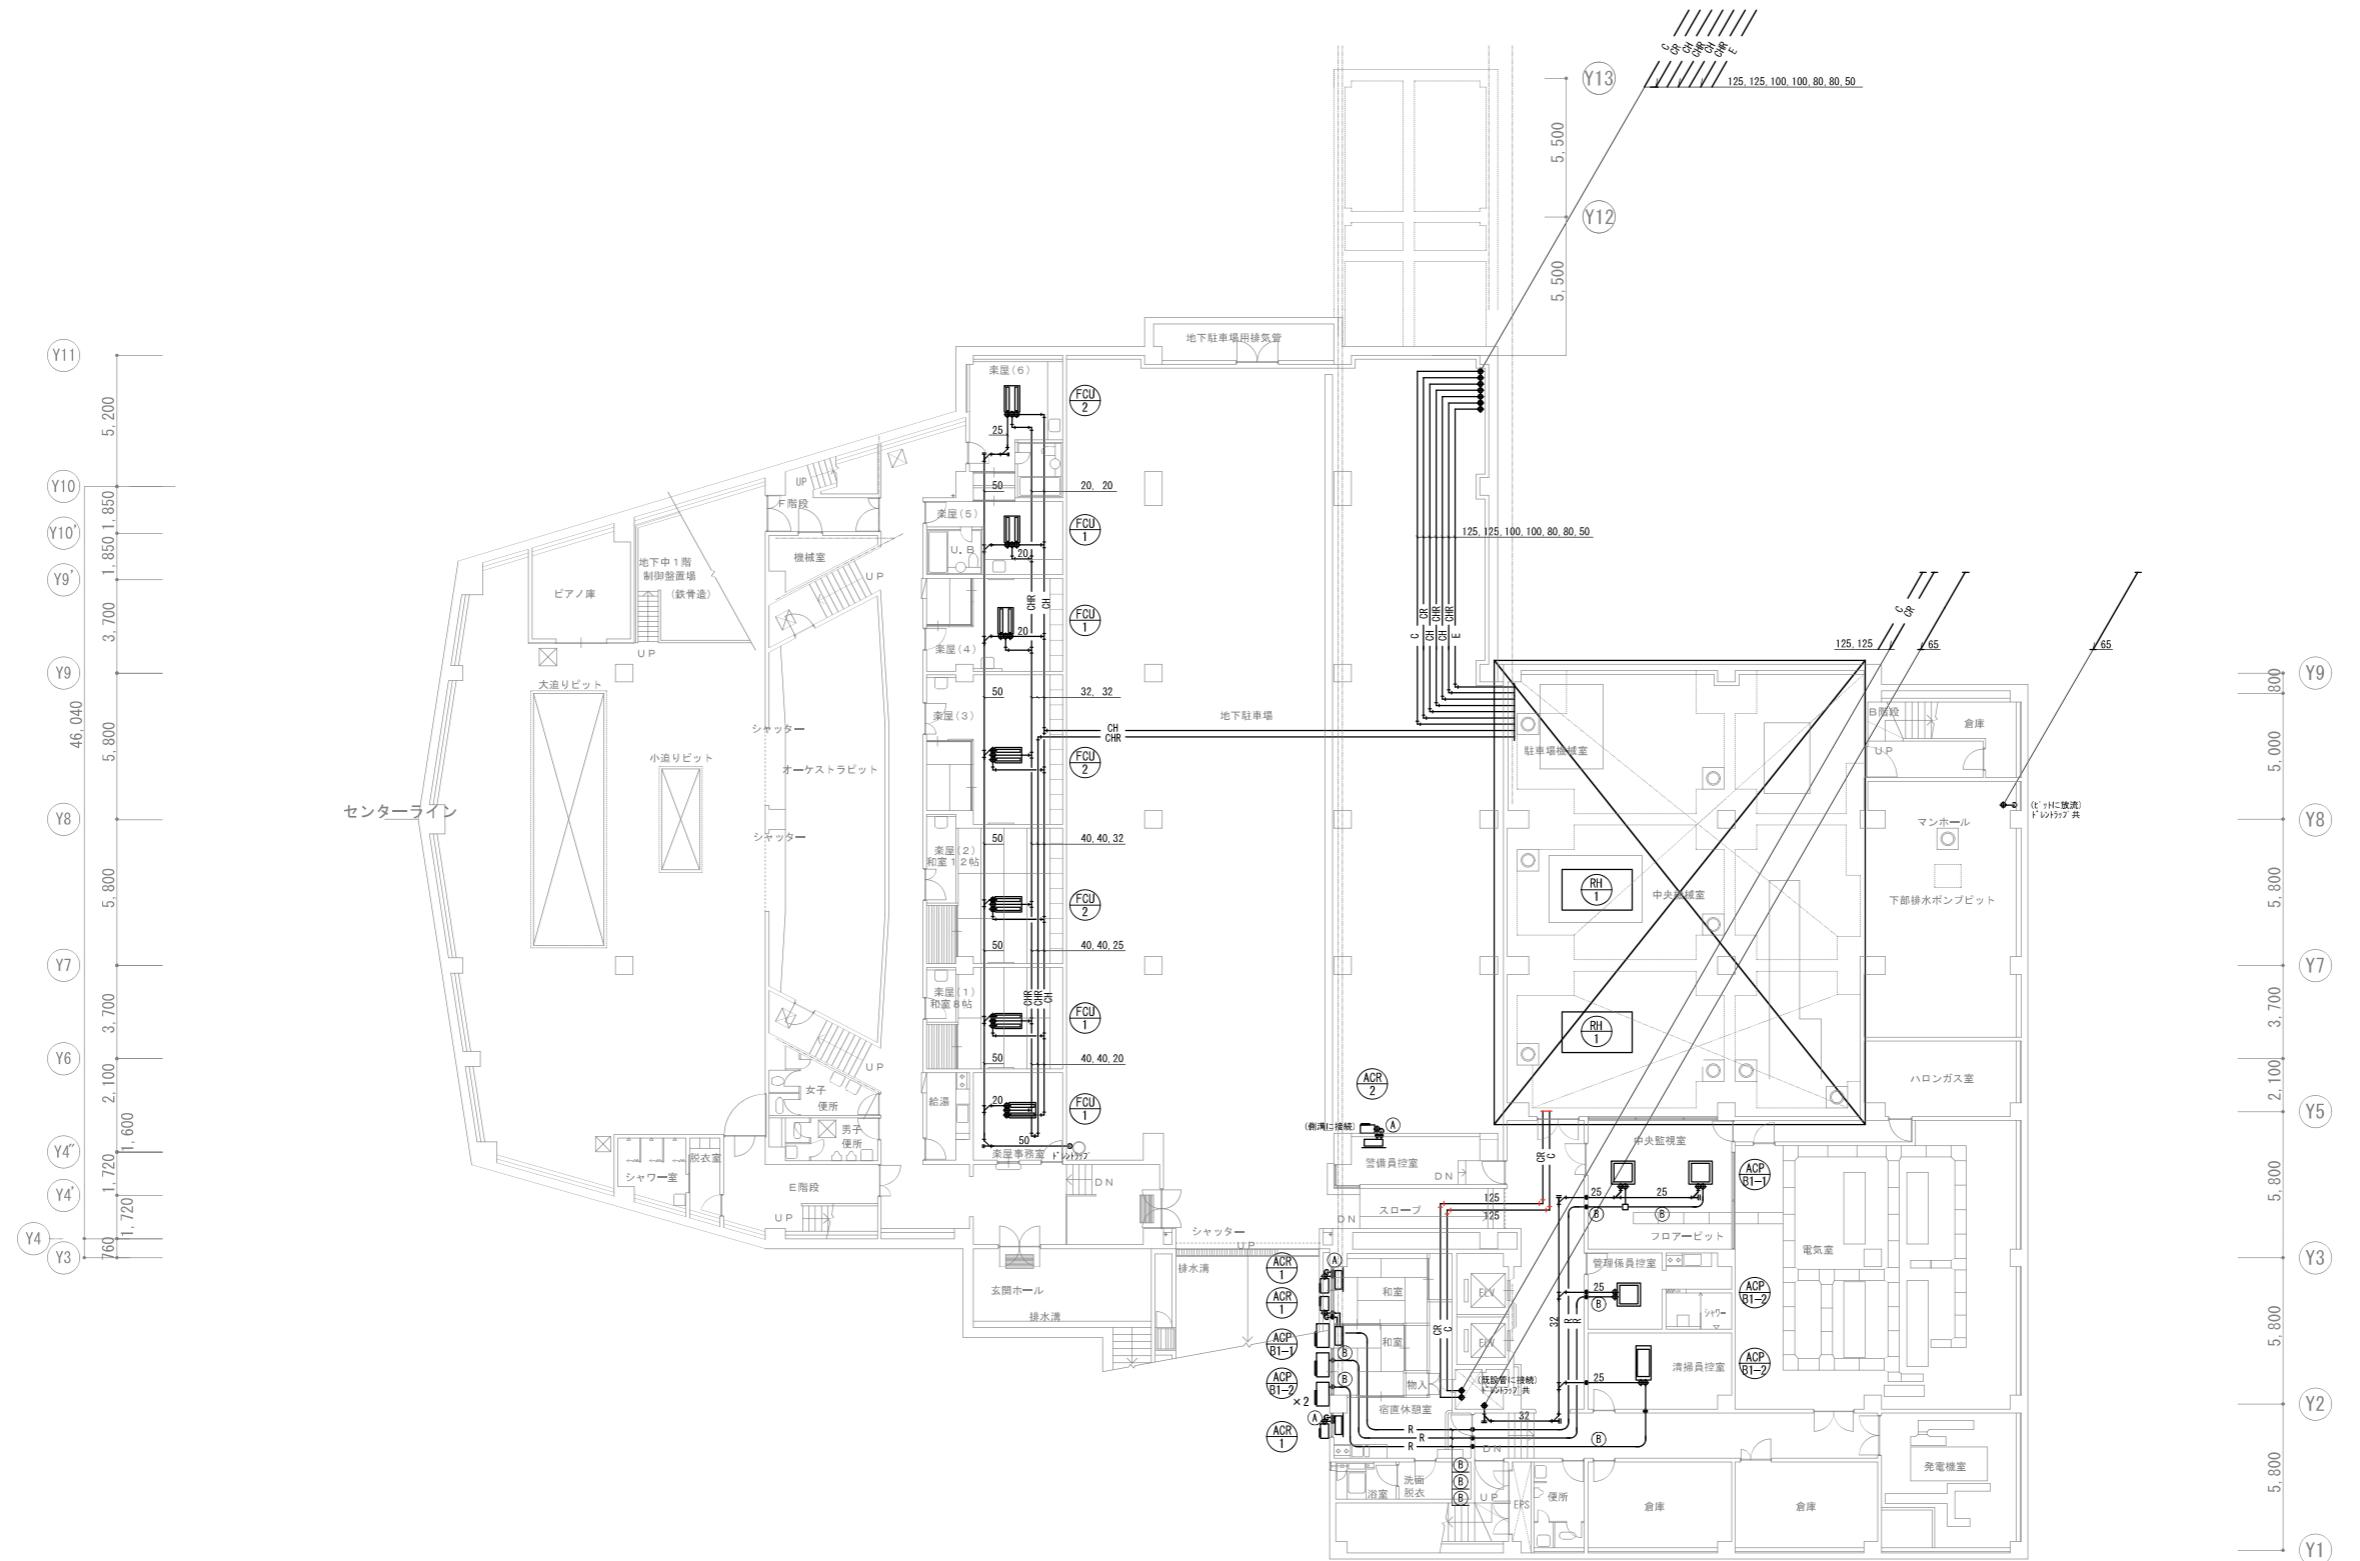

1) 特記なき配管は下記による。


(天井内配管) EM-CEE1, 25-2C (機器)
--- EM-CEE2, 0 -4C (ハーネス)
(露出) --- EM-CEE1, 25-2C (機器)
--- EM-CEE2, 0 -4C (ハーネス)

屋内露出部は1種金属継び(A型)にて保護、
屋外露出部分は(G16)にて保護すること。
壁リモコンは露出スイッチBOXに取り付け。
※ ● リモコン(機器付属品)

冷媒管サイズ (参考)		
記号	液管	ガス管
(A)	6.4φ	9.5φ
(B)	6.4φ	12.7φ
(C)	9.5φ	15.9φ
(D)	9.5φ	19.1φ
(E)	9.5φ	22.2φ
(F)	12.7φ	22.2φ
(G)	12.7φ	25.4φ
(H)	15.9φ	28.6φ
(I)	15.9φ	38.1φ
(J)	19.1φ	38.1φ


*1 屋外露出冷媒管はSUS316Lを施すこと。
*2 屋内露出冷媒管は配管カバーとして丸い穴を施すこと。
*3 ■ : 防火区画貫通処理国土交通大臣認定品
● : 穴明補修か所

*4 表記なき配管は天井内配管を示す。

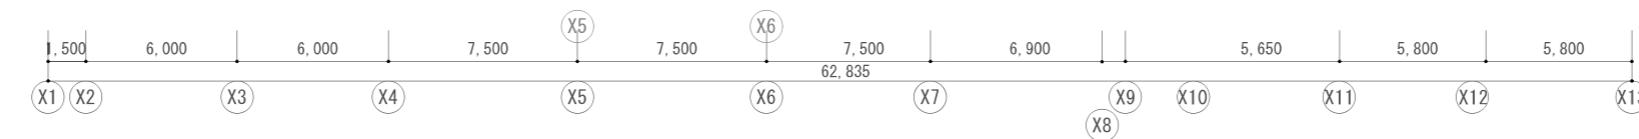

B1階平面図

会社名称	株式会社 阿波設計事務所	工事名称	船橋市中央公民館・市民文化ホール大規模改修機械設備工事
登録番号	一級建築士事務所(千葉県)知事登録第 1-2305-7796号	図面名称	空気調和換気設備 配管B1F平面図(改修後) 縮尺 A1 1/150
設計者名	一級建築士(大臣)登録第 236533 号 平林 裕	図面番号	M-24 (24/97)

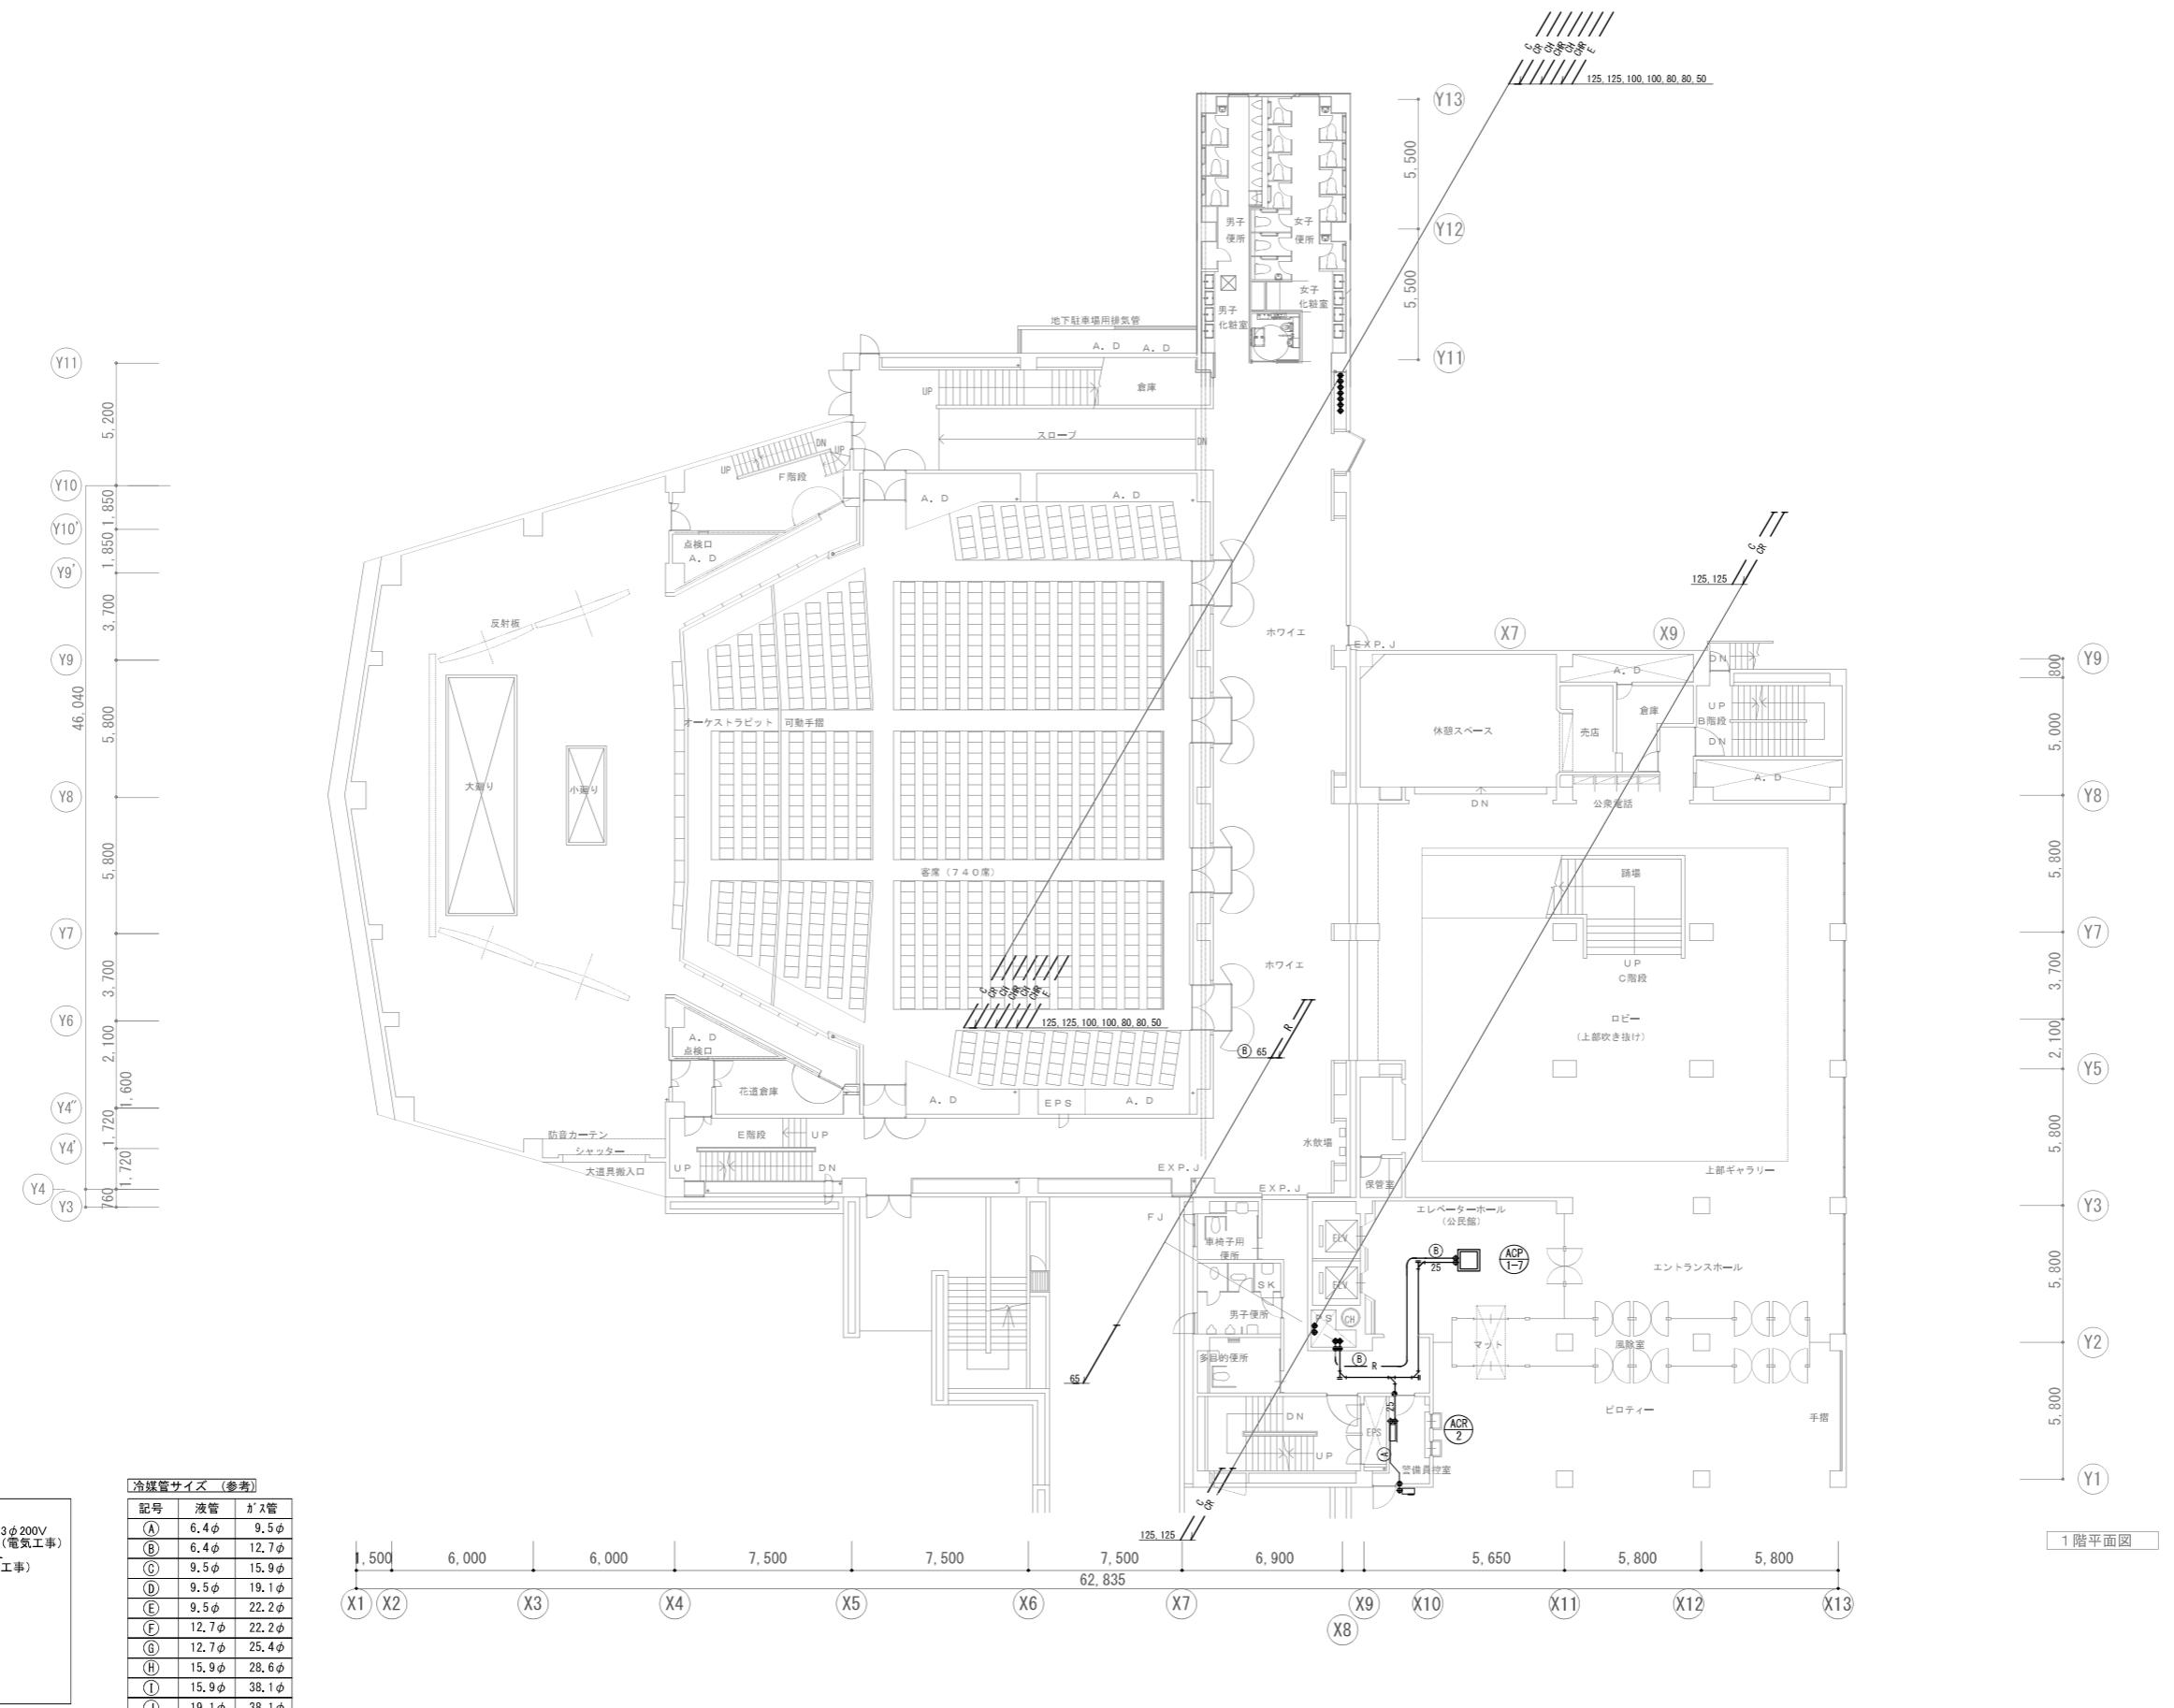


1) 特記なき配線は下記による。

(天井内配線)
屋外機
屋内機
EM-GEE1, 25-2C (設置工事)
EM-GEE2, 0-4C (電気工事)
ETFO-75-2C (種金属線び(A型))
リモコン(付属品)
露出スイッチBOX


※1 屋外露出冷媒管はSUSラッカを施すこと。
※2 屋内露出冷媒管は配管カバーとしてシリコンケーブルを施すこと。
※3 ■ : 防火区画貫通処理国土交通大臣認定品
● : 穴明補修か所

屋内露出部は1種金属線び(A型)にて保護、
屋外露出部分は(G16)にて保護すること。
2) 壁リモコンは露出スイッチBOXに取り付け。
※ ●: リモコン(機器付属品)

会社名称	株式会社 阿波設計事務所	工事名称	船橋市中央公民館・市民文化ホール大規模改修機械設備工事	図面番号
登録番号	一級建築士事務所(千葉県)知事登録第 1-2305-7796号	図面名称	空気調和換気設備 配管1F平面図(改修後)	A1 1/150 A3 1/300
設計者名	一級建築士(大臣)登録第 236533 号 平林 裕	図面番号	M-25 (25/97)	令和7年度

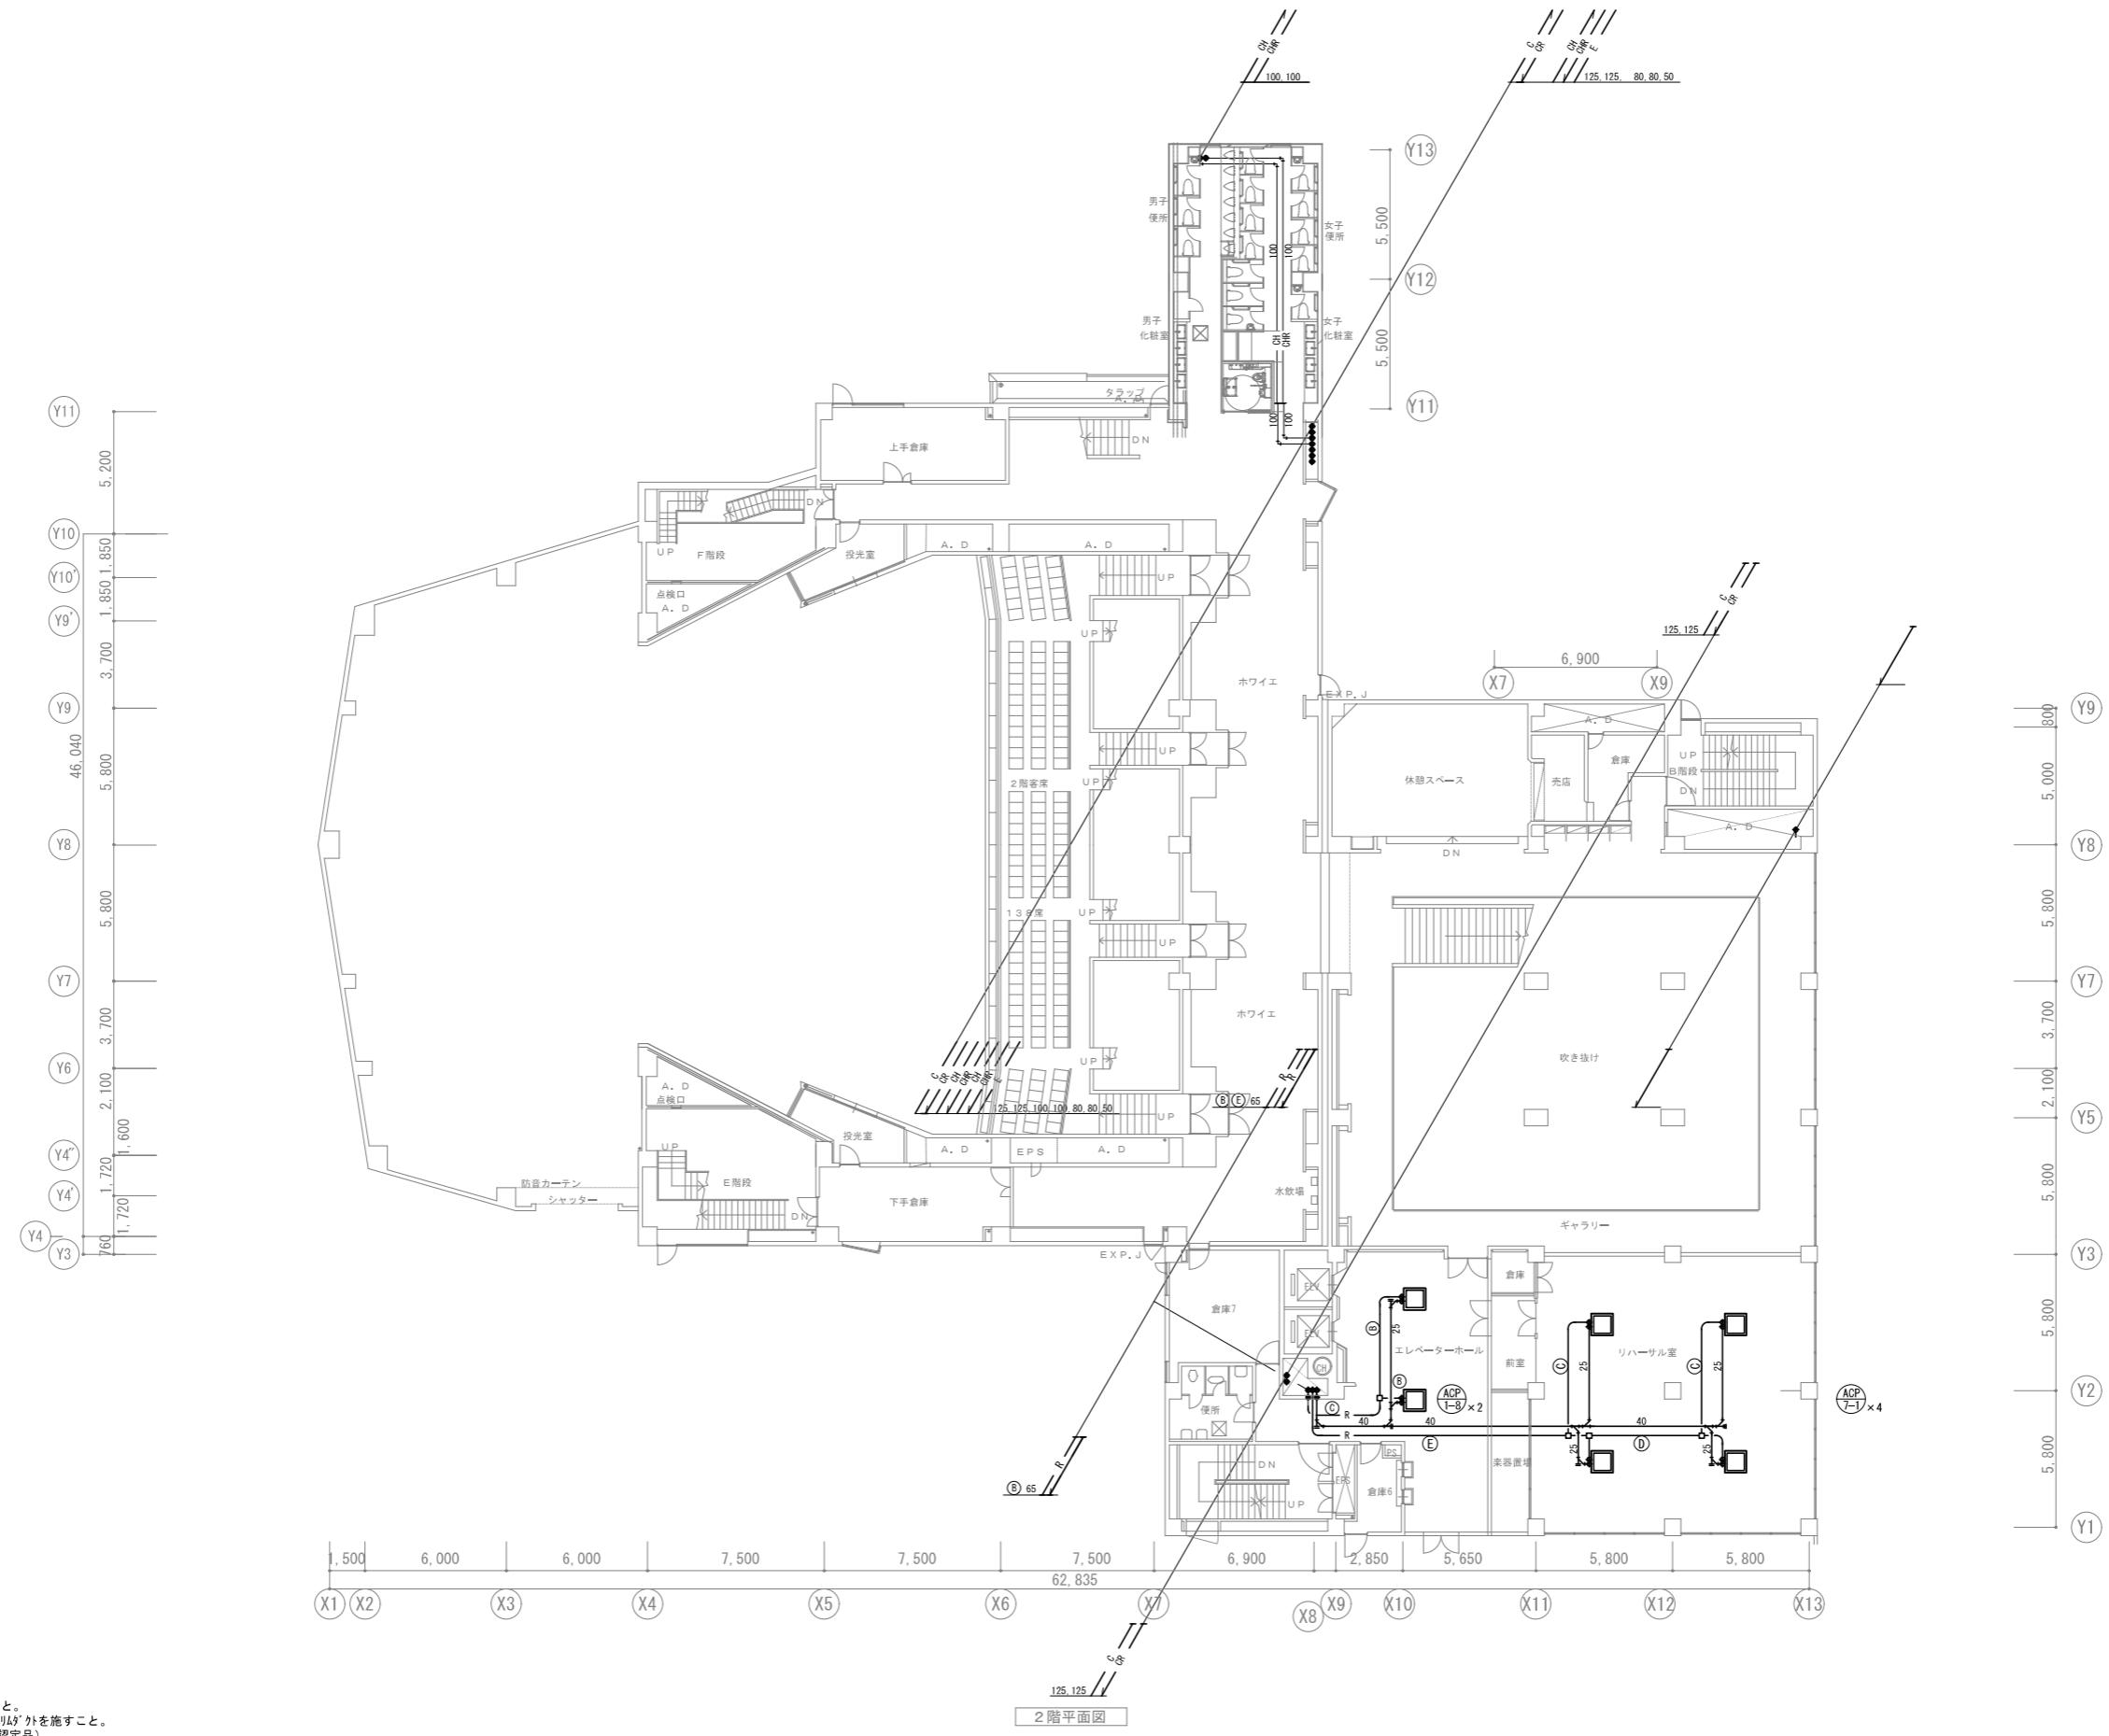

会社名	株式会社 阿波設計事務所	工事名称	船橋市中央公民館・市民文化ホール大規模改修機械設備工事	図面番号
登録番号	一級建築士事務所(千葉県)知事登録第 1-2305-7796号	図面名称	空気調和換気設備 配管2F平面図(改修後)	総 A1 1/150 尺 A3 1/300
設計者名	一級建築士(大臣)登録第 236533 号 平林 裕			M-26 (26/97)

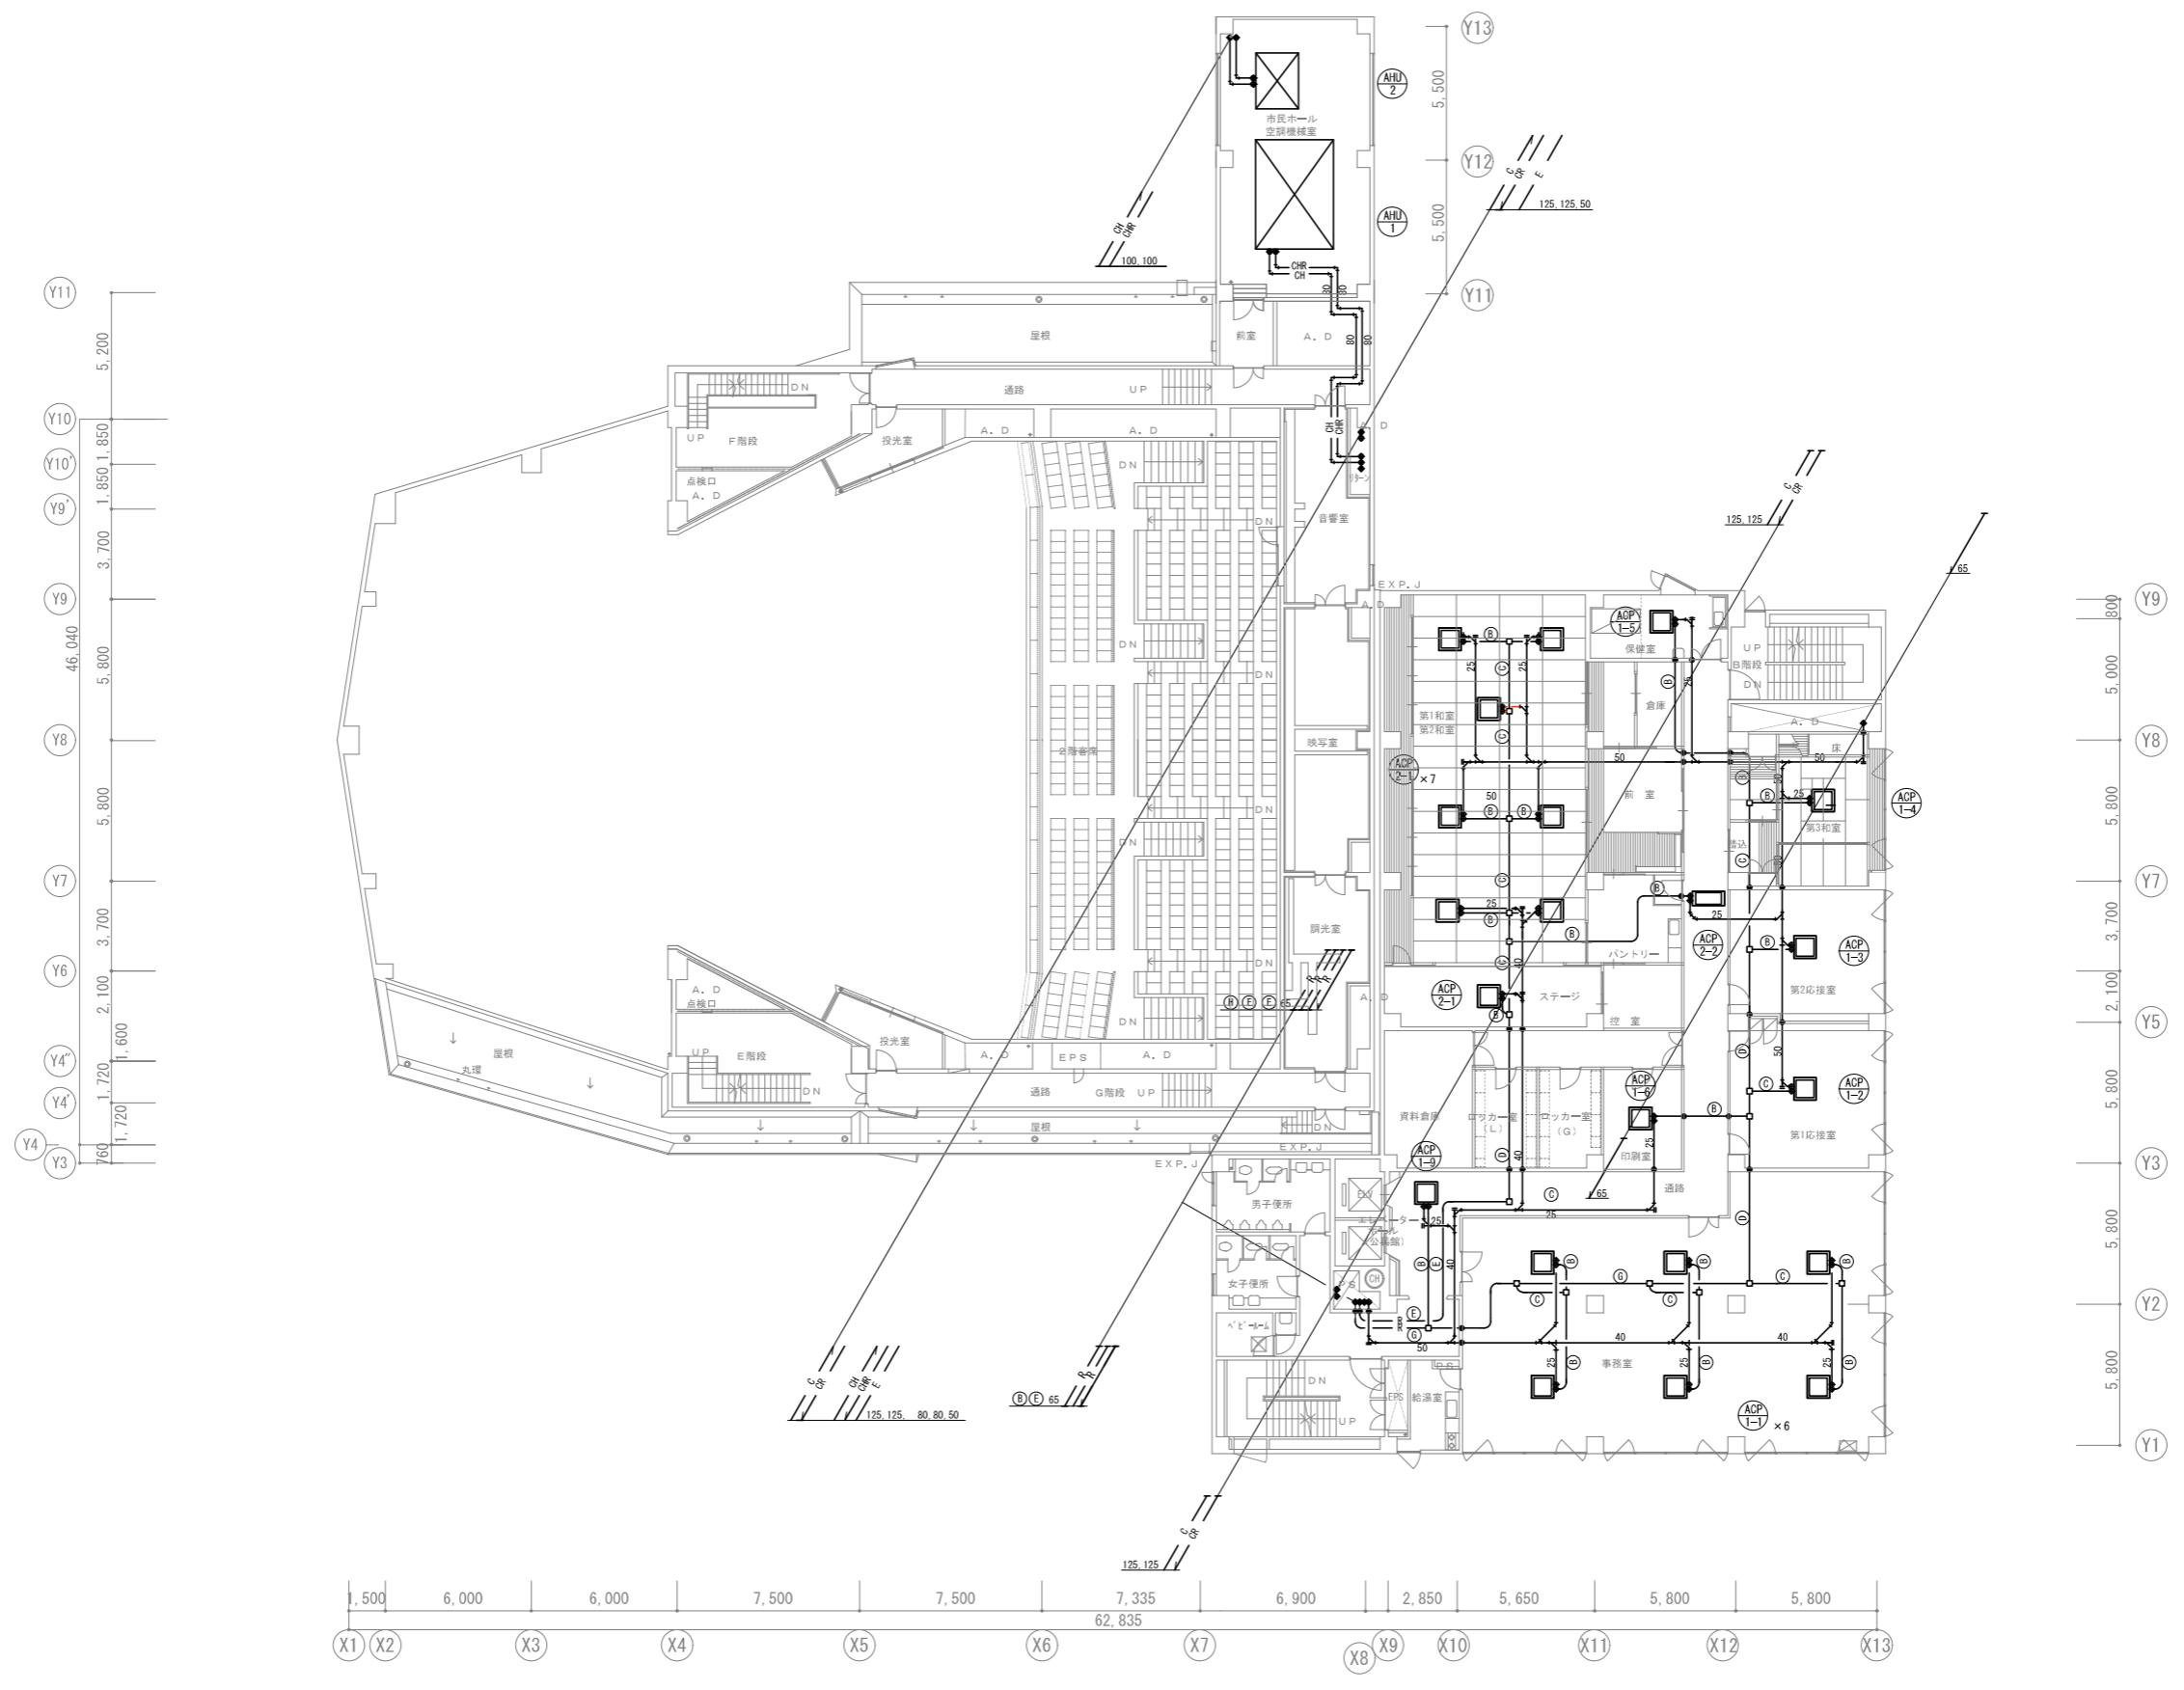

※1 屋外露出冷媒管はSUS304を施すこと。


※2 屋内露出冷媒管は配管カバーとして刈込みカットを施すこと。

※3 ■ : 防火区画貫通処理国土交通大臣認定品

● : 空調精修か所

※4 表記なき配管は天井内配管を示す。

会社名称	株式会社 阿波設計事務所	工事名称	船橋市中央公民館・市民文化ホール大規模改修機械設備工事	図面番号
登録番号	一級建築士事務所(千葉県)知事登録第 1-2305-7796号	図面名称	空気調和換気設備 配管3F平面図(改修後)	A1 1/150
設計者名	一級建築士(大臣)登録第 236533 号 平林 裕	図面番号	A3 1/300	M-27 (27/97)

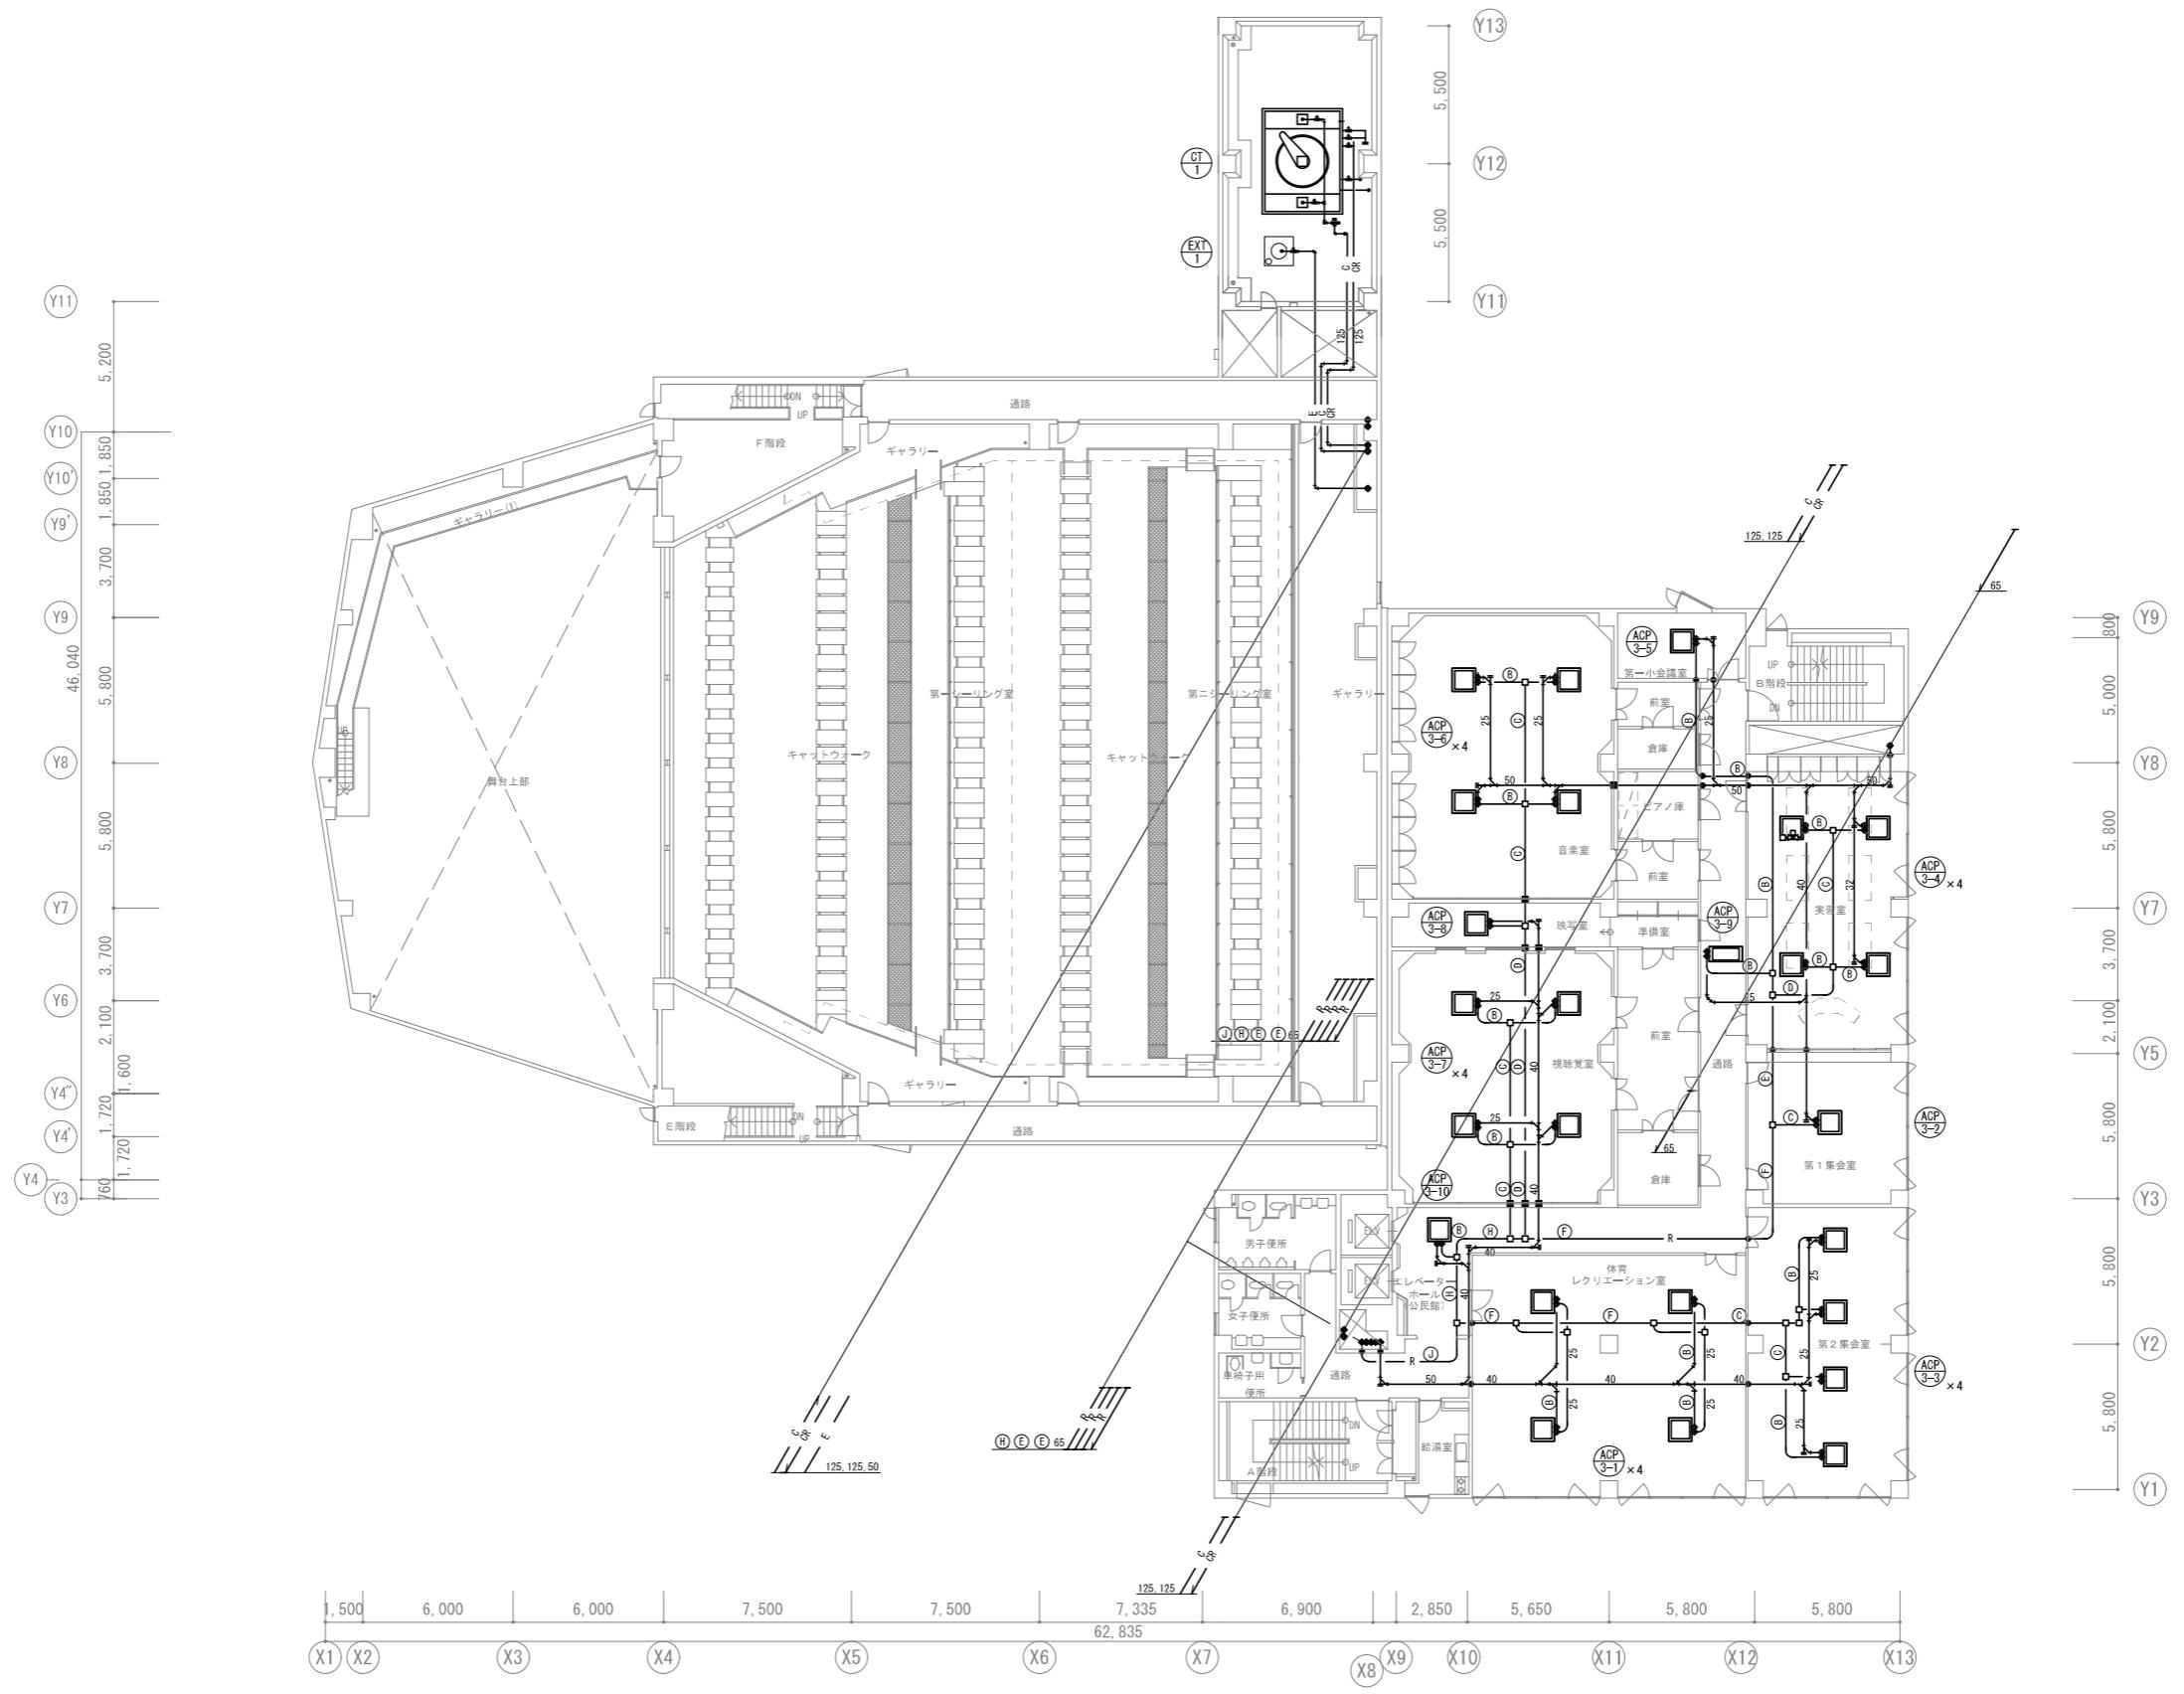

冷媒管サイズ(参考)

記号	液管	ガス管
(A)	6.4φ	9.5φ
(B)	6.4φ	12.7φ
(C)	9.5φ	15.9φ
(D)	9.5φ	19.1φ
(E)	9.5φ	22.2φ
(F)	12.7φ	22.2φ
(G)	12.7φ	25.4φ
(H)	15.9φ	28.6φ
(I)	15.9φ	38.1φ
(J)	19.1φ	38.1φ

※1 屋外露出冷媒管はSUS304を施すこと。

※2 屋内露出冷媒管は配管カバーとして埋め込みを施すこと。

※3 ■ : 防火区画隔離処理国土交通大臣認定品)

● : 穴開き補修か所



※4 表記なき配管は天井内配管を示す。

4階平面図

会社名称	株式会社 阿波設計事務所	工事名称	船橋市中央公民館・市民文化ホール大規模改修機械設備工事	図面番号
登録番号	一級建築士事務所(千葉県)知事登録第 1-2305-7796号	図面名称	空気調和換気設備 配管4F平面図(改修後)	A1 1/150 総尺 A3 1/300
設計者名	一級建築士(大臣)登録第 236533 号 平林 裕	監修者名	船橋市建設局建築部建築課	令和7年度 (28/97)



会社名称	株式会社 阿波設計事務所	工事名称	船橋市中央公民館・市民文化ホール大規模改修機械設備工事	図面番号
登録番号	一級建築士事務所(千葉県)知事登録第 1-2305-7796号	図面名称	空気調和換気設備 配管5F平面図(改修後)	A1 1/150
設計者名	一級建築士(大臣)登録第 236533 号 平林 裕			A3 1/300

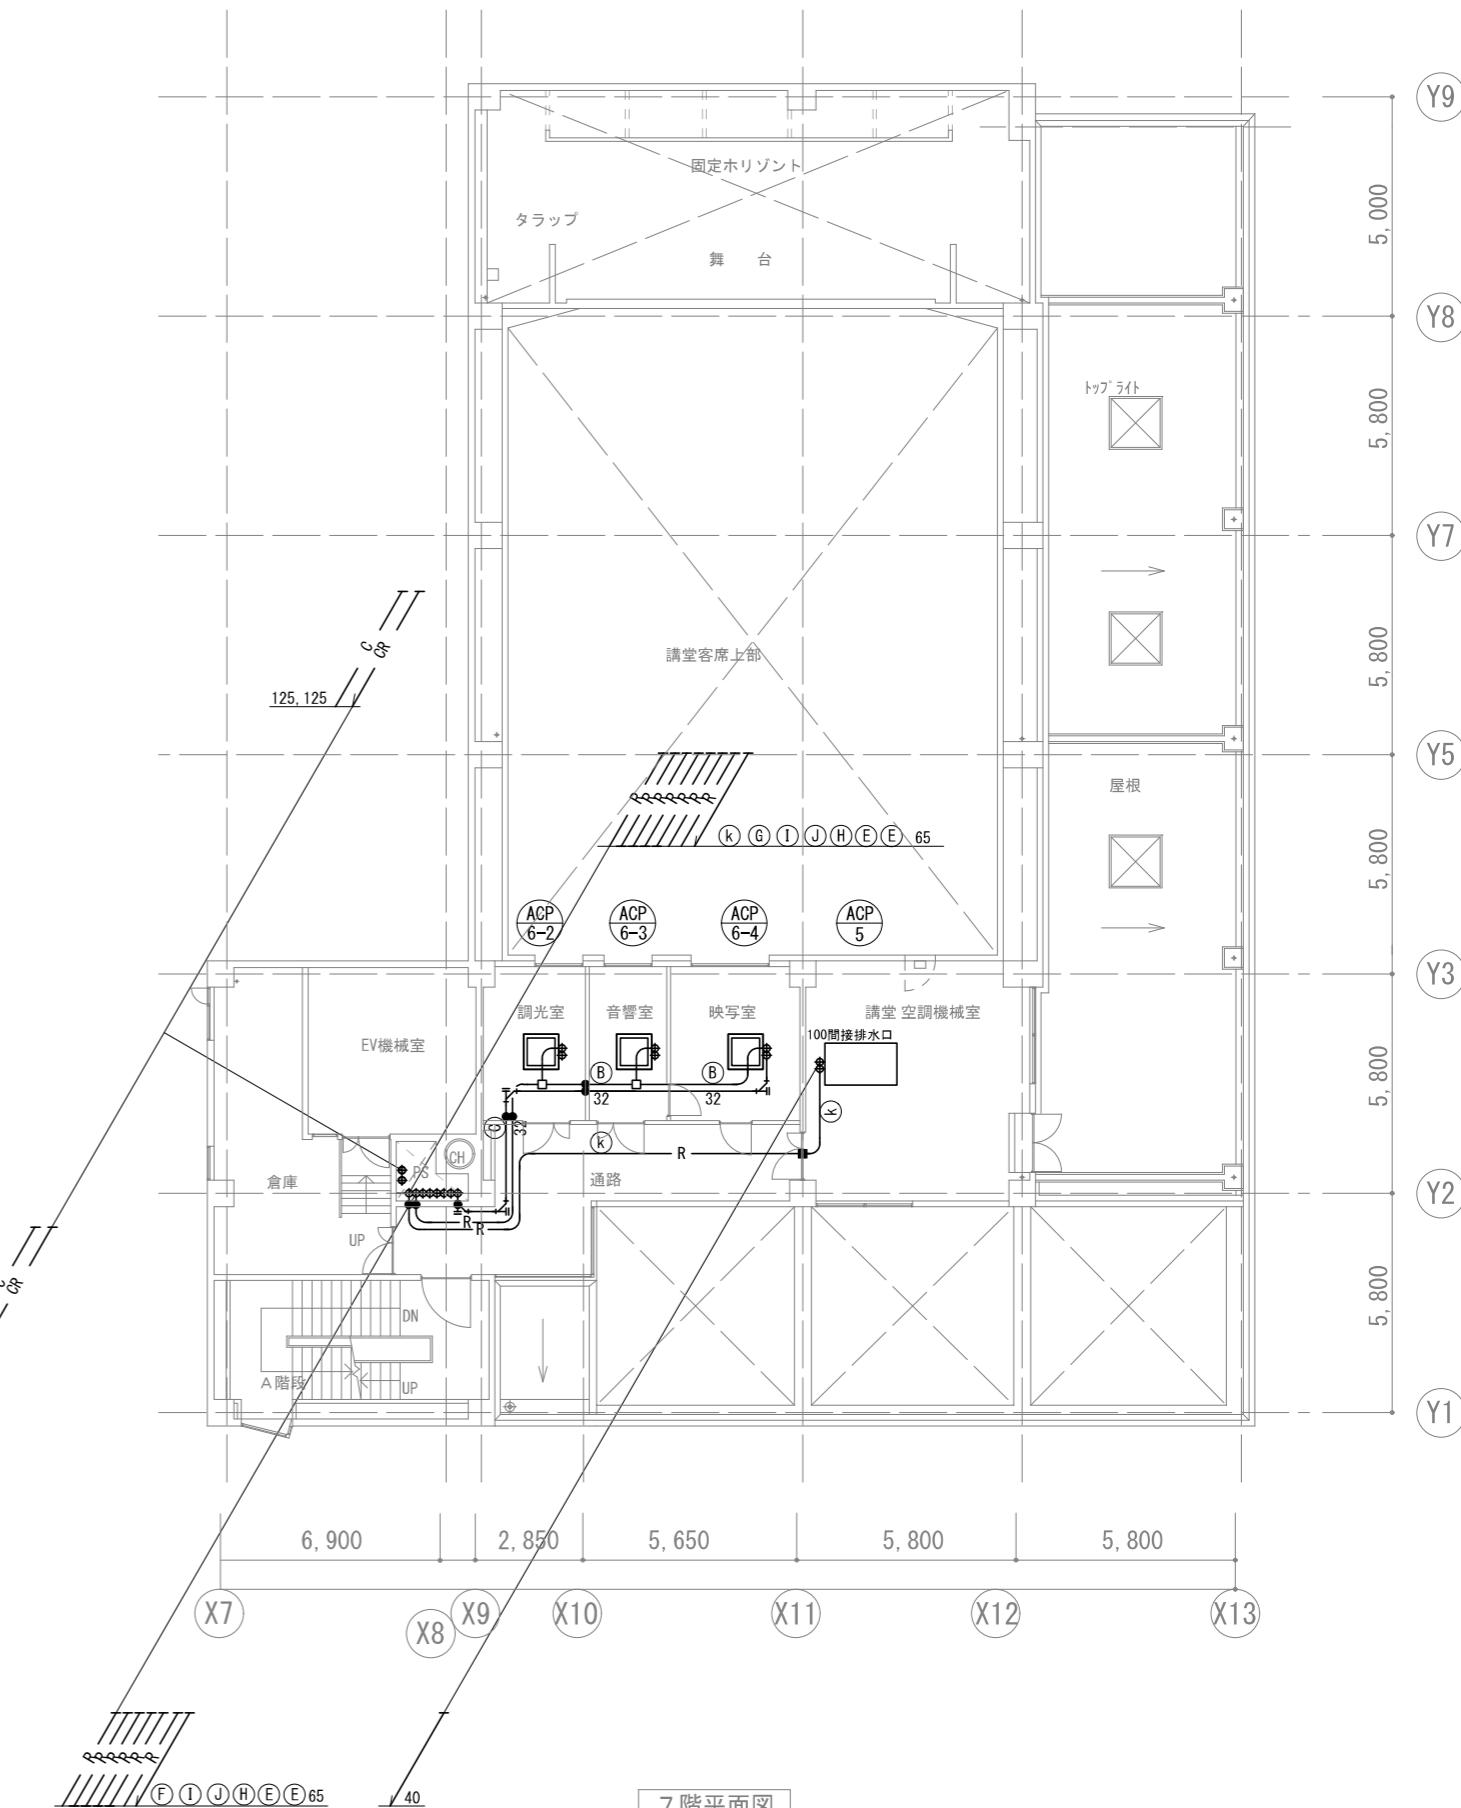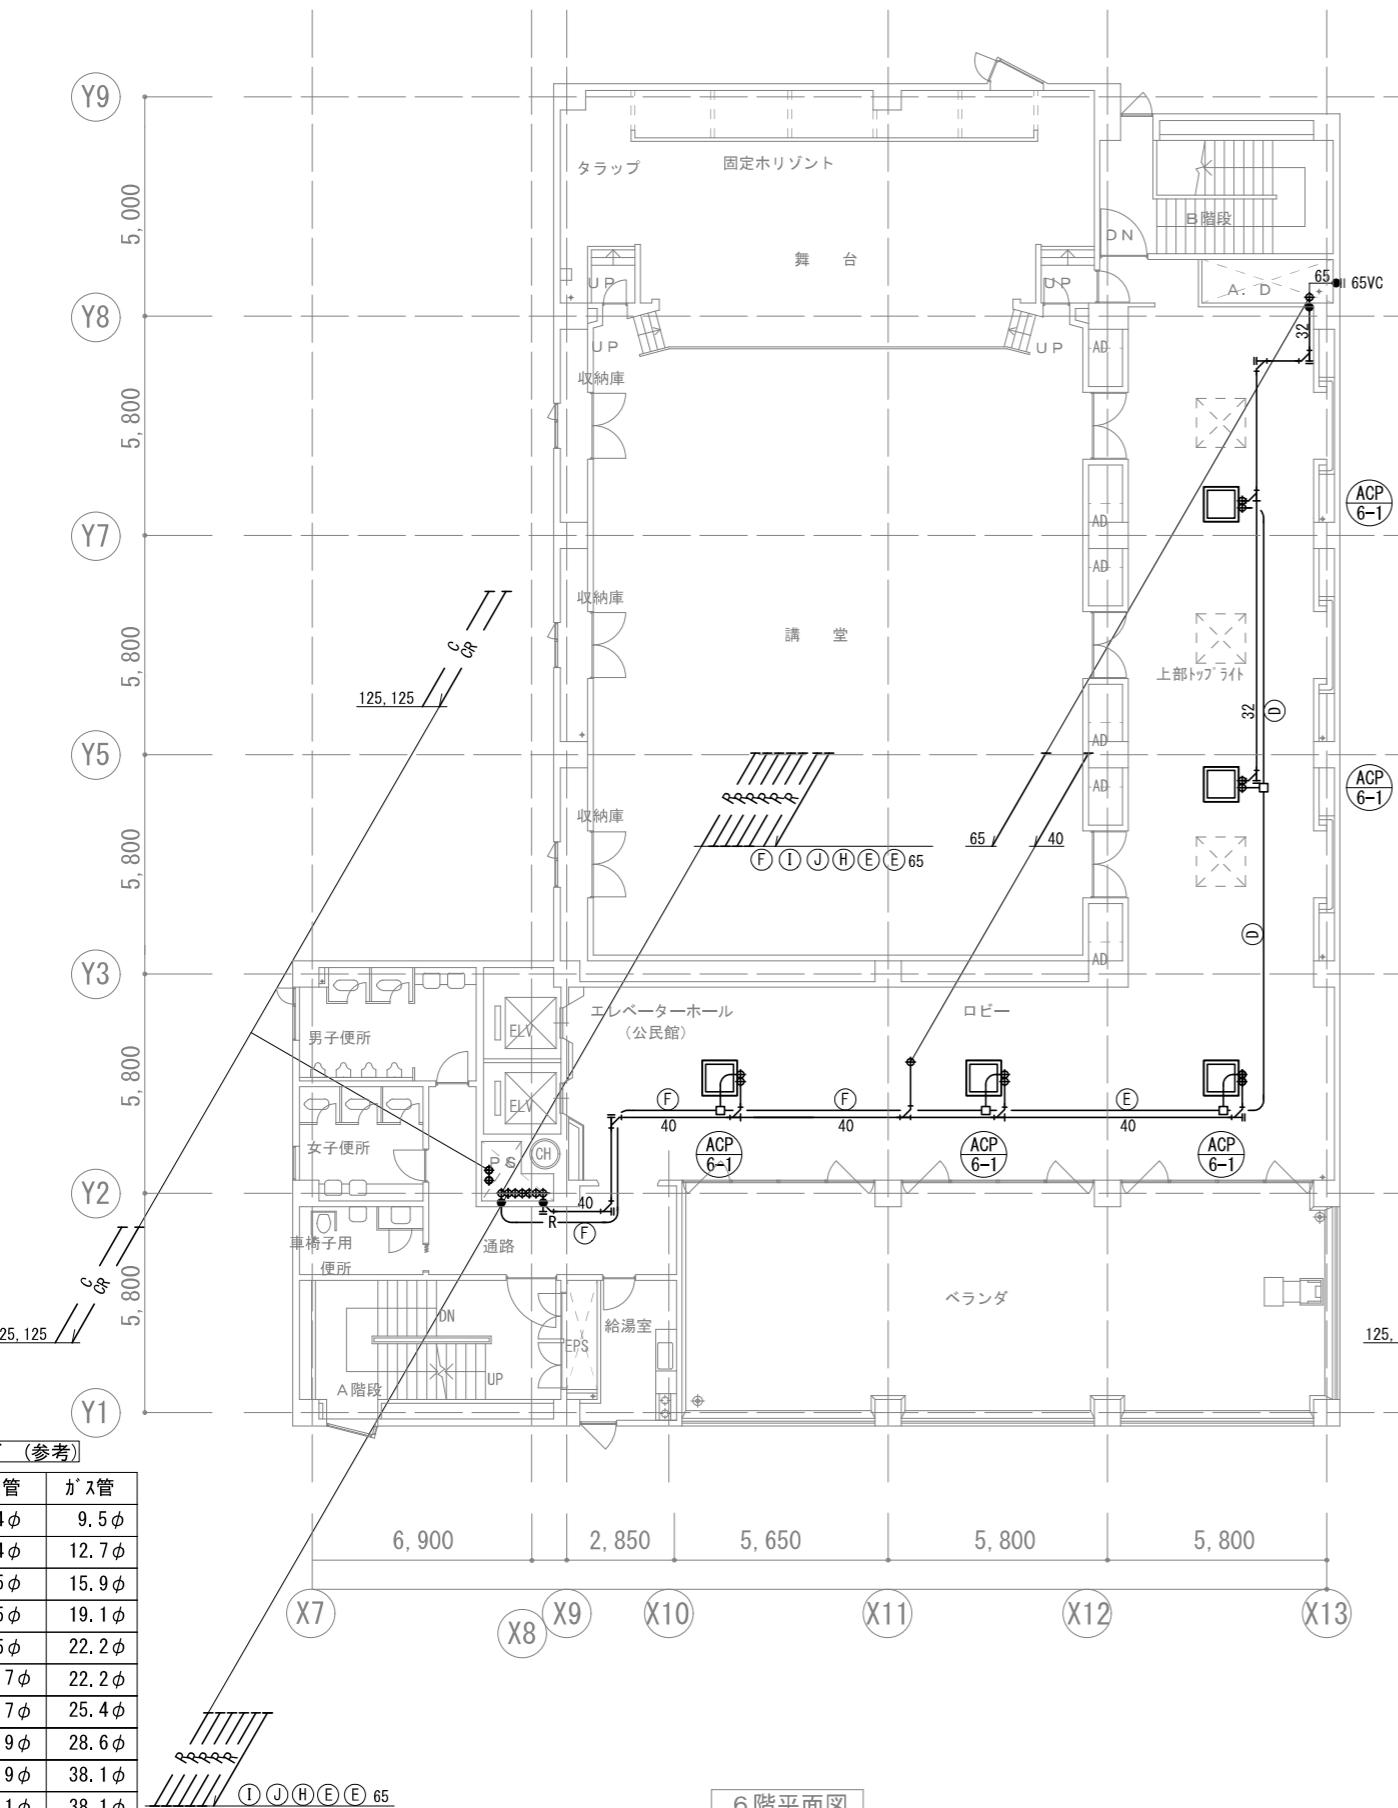

※1 屋外露出冷媒管はSUSラッピングを施すこと。



※2 屋内露出冷媒管は配管カバーとして刈りが外を施すこと。

※3 ■ : 防火区画貫通(国土交通大臣認定品)

● : 穴明補修か所

※4 表記なき配管は天井内配管を示す。

会社名称	株式会社 阿波設計事務所	工事名称	船橋市中央公民館・市民文化ホール大規模改修機械設備工事	図面番号
登録番号	一級建築士事務所(千葉県)知事登録第 1-2305-7796号	図面名称	空気調和換気設備 配管6~7F平面図(改修後)	A1 1/100 A3 1/200
設計者名	一級建築士(大臣)登録第 236533 号 平林 裕	設計者名	船橋市建設局建築部建築課	M-30 令和7年度 (30/97)

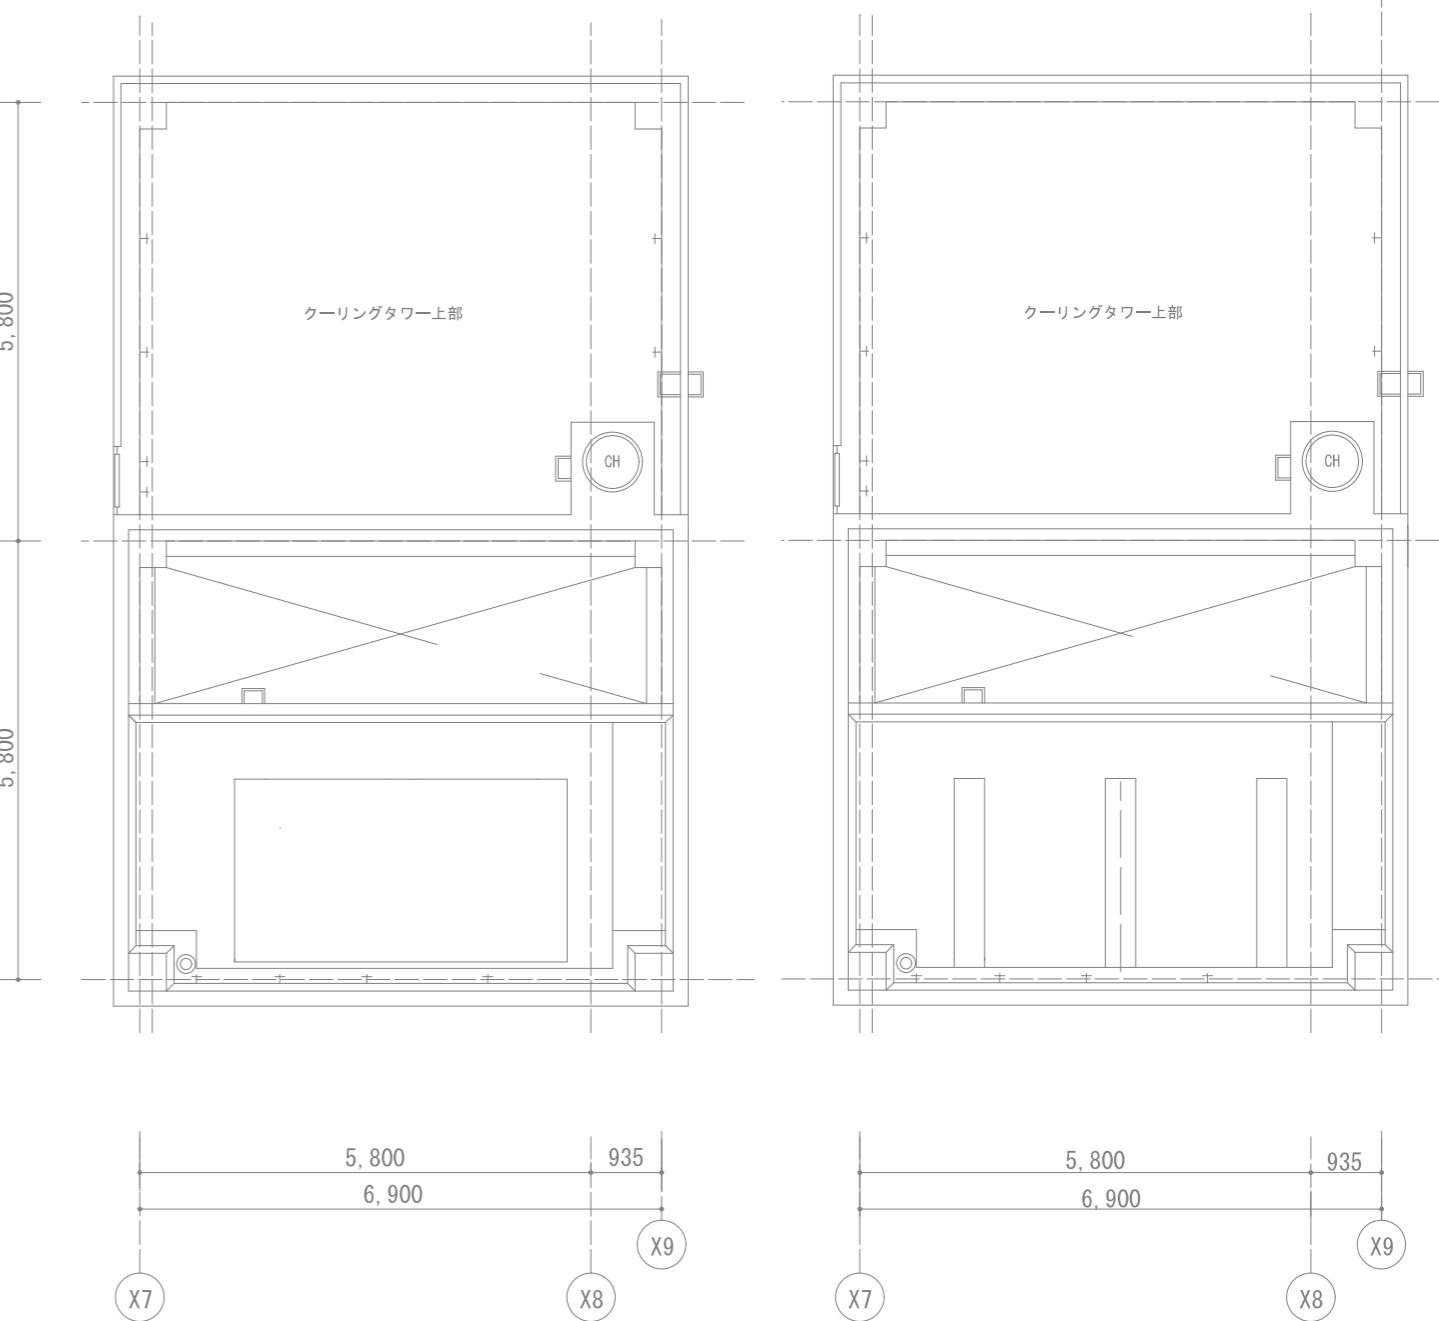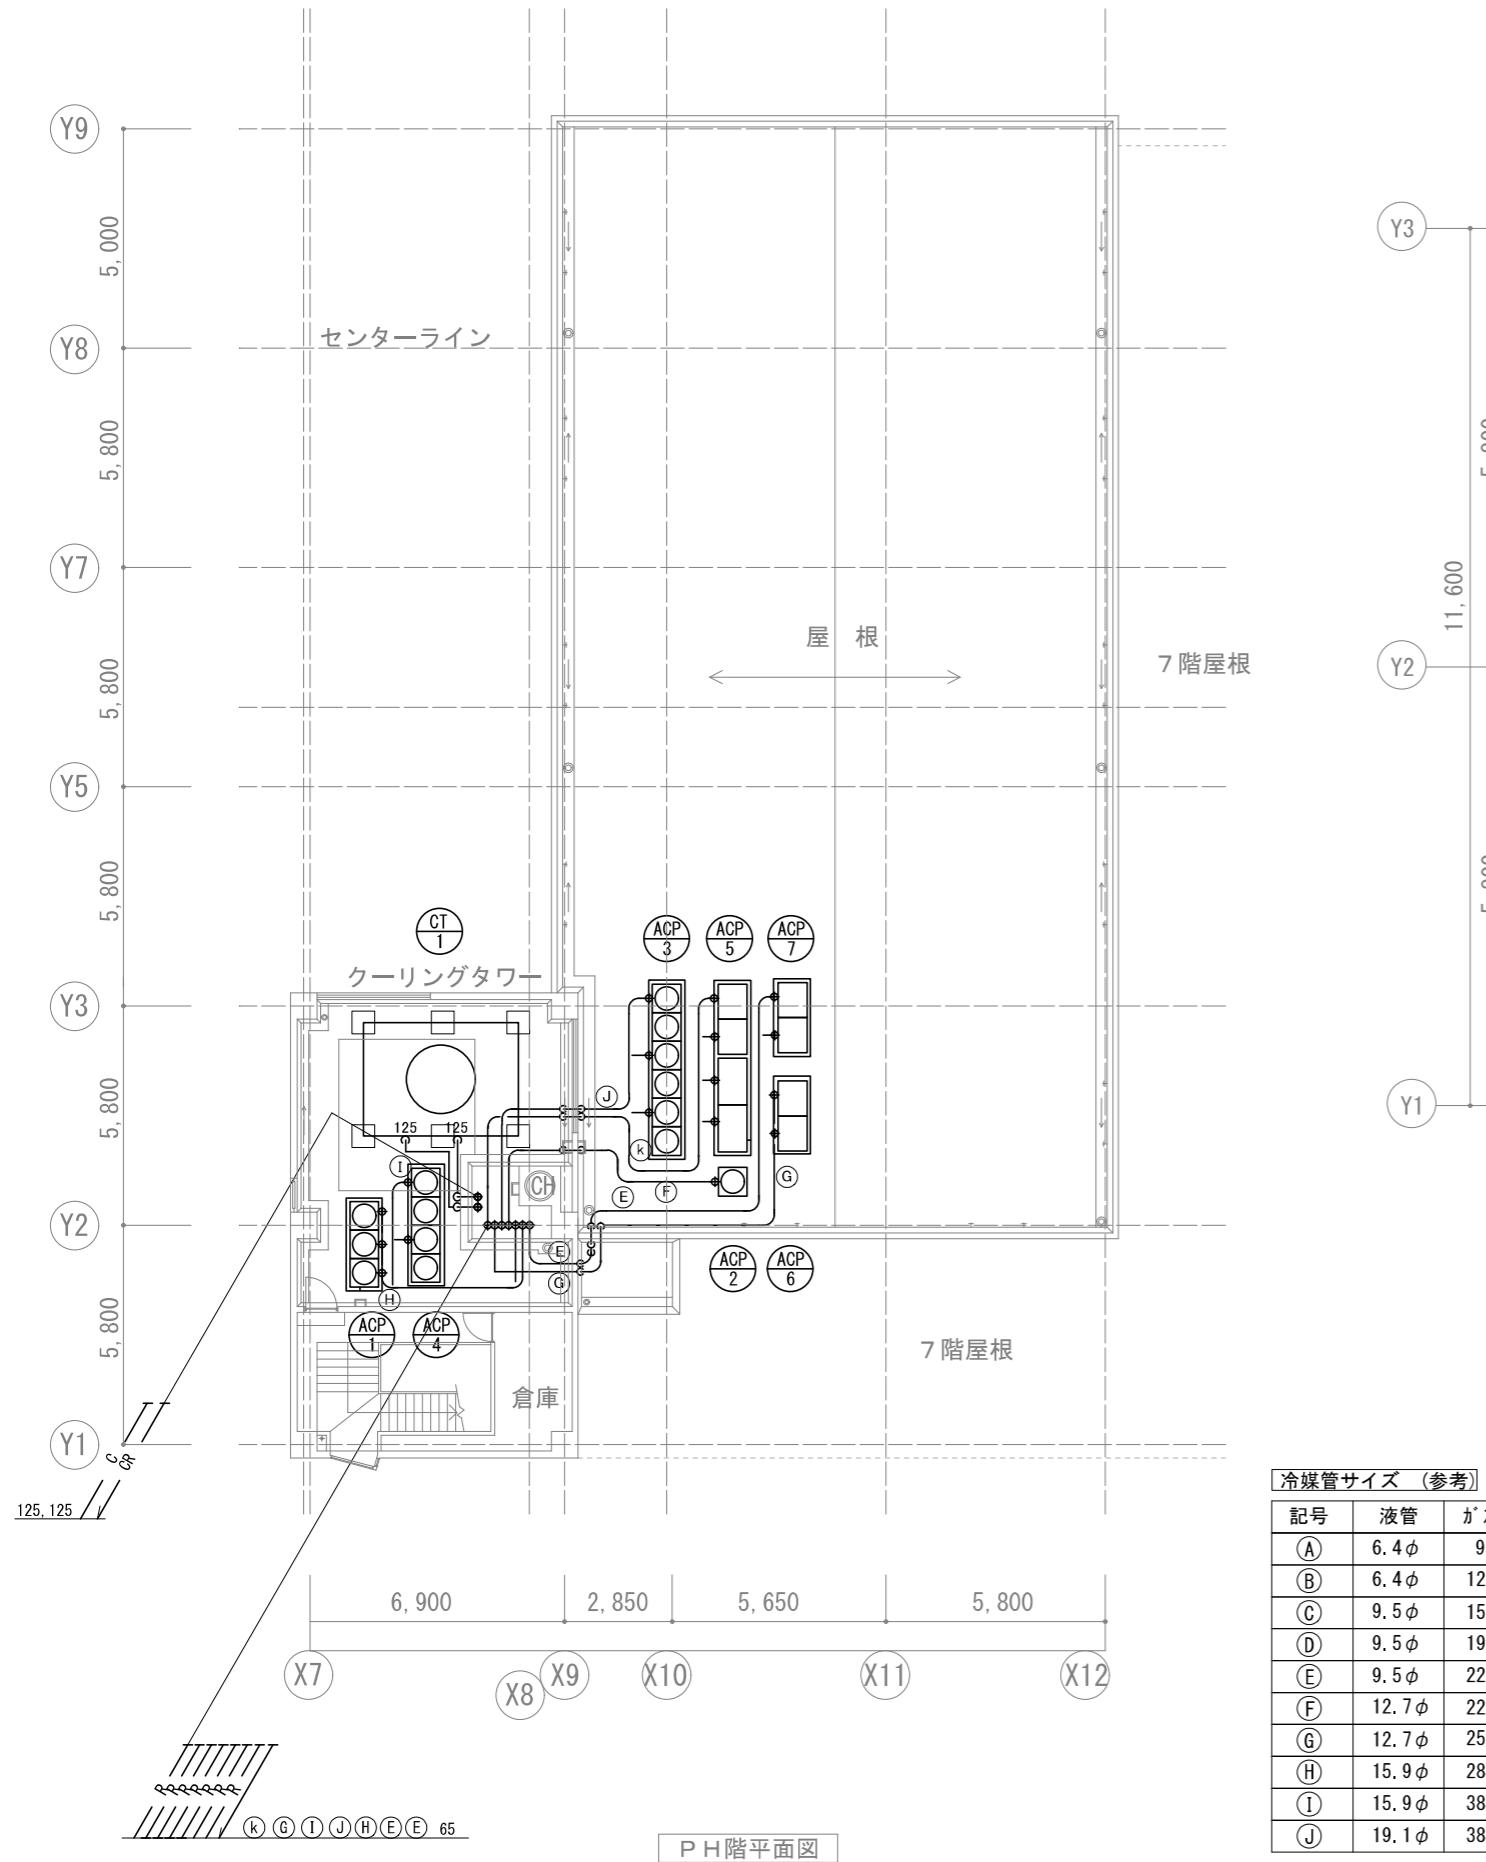


冷媒管サイズ (参考)


記号	液管	ガス管
Ⓐ	6.4φ	9.5φ
Ⓑ	6.4φ	12.7φ
Ⓒ	9.5φ	15.9φ
Ⓓ	9.5φ	19.1φ
Ⓔ	9.5φ	22.2φ
Ⓕ	12.7φ	22.2φ
Ⓖ	12.7φ	25.4φ
Ⓗ	15.9φ	28.6φ
Ⓘ	15.9φ	38.1φ
Ⓛ	19.1φ	38.1φ

PH 階屋上平面図


- ※1 屋外露出冷媒管はSUSラッキン'を施すこと。
 ※2 屋内露出冷媒管は配管カバーとしてスリーブ外を施すこと。
 ※3 ■ : 防火区画貫通処理(国土交通大臣認定品)
 ● : 穴明修補か所
 ※4 表記なき配管は天井内配管を示す。

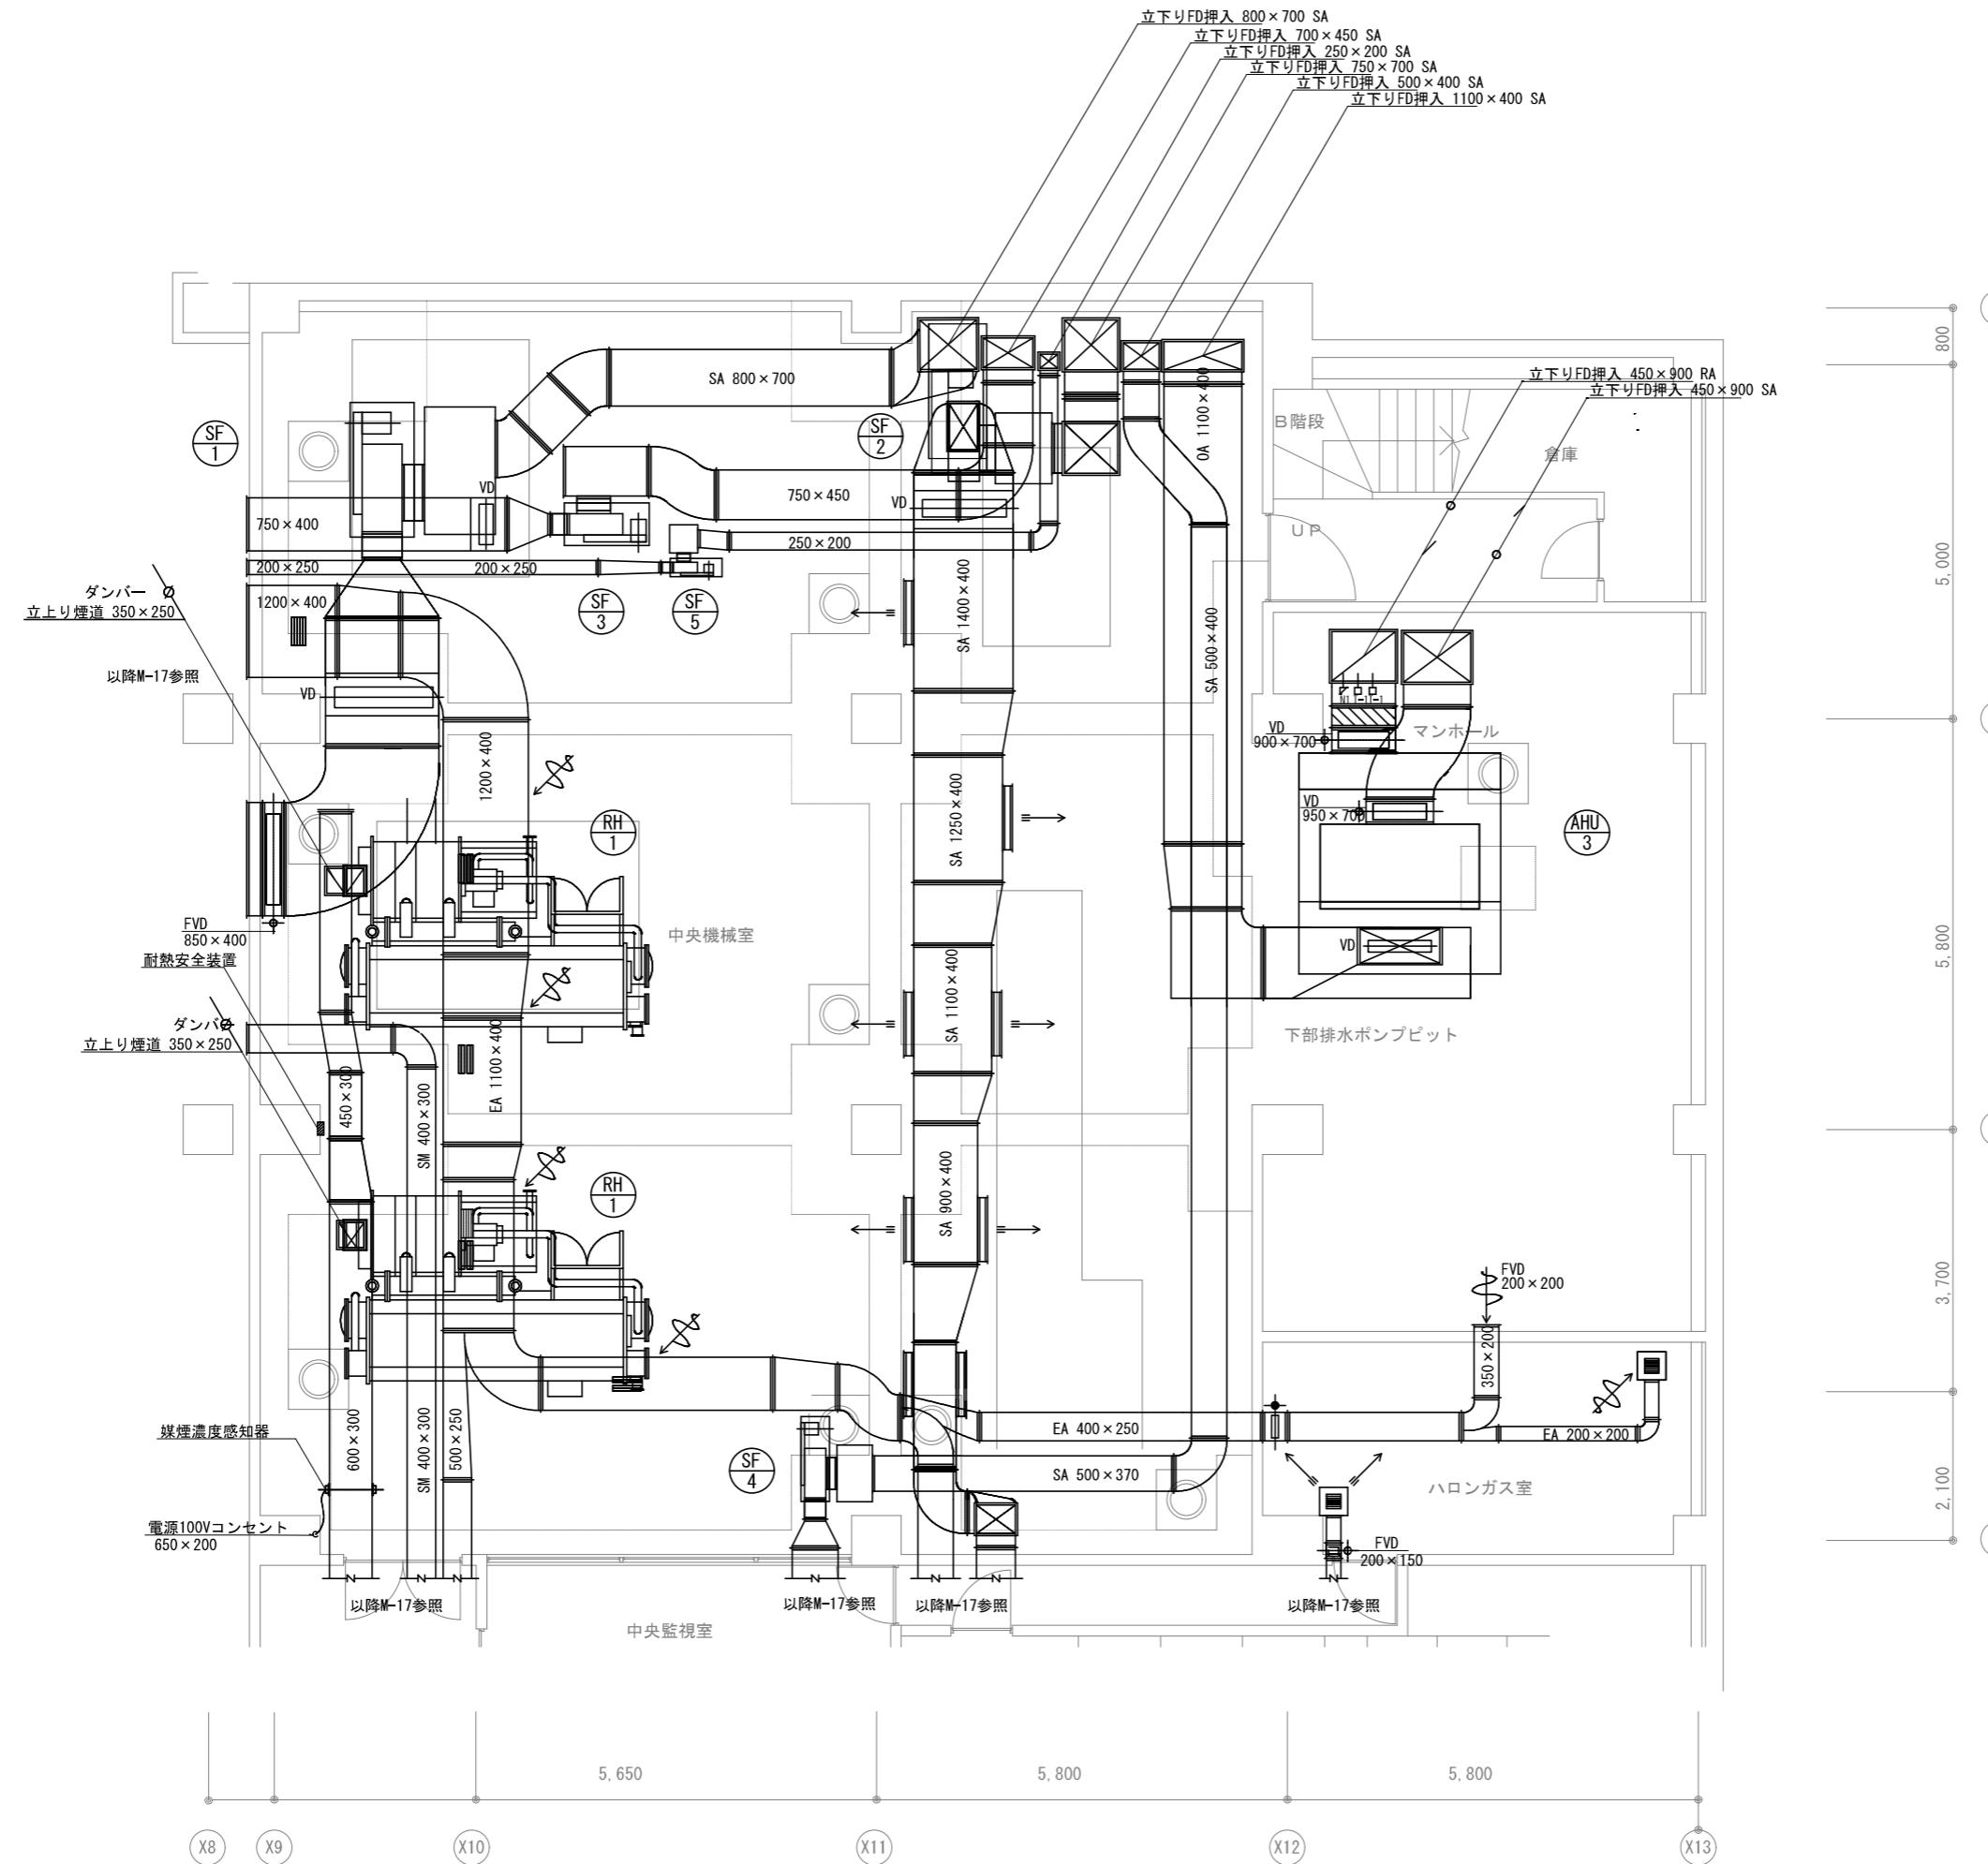


会社名称	株式会社 阿波設計事務所	工事名称	船橋市中央公民館・市民文化ホール大規模改修機械設備工事	図面番号
登録番号	一級建築士事務所(千葉県)知事登録第 1-2305-7796号	図面名称	空気調和換気設備 ガバ機械室詳細図(改修後)	A1 1/50
設計者名	一級建築士(大臣)登録第 236533 号 平林 裕	設計者名	船橋市建設局建築部建築課	A3 1/100 M-32 (32/97)

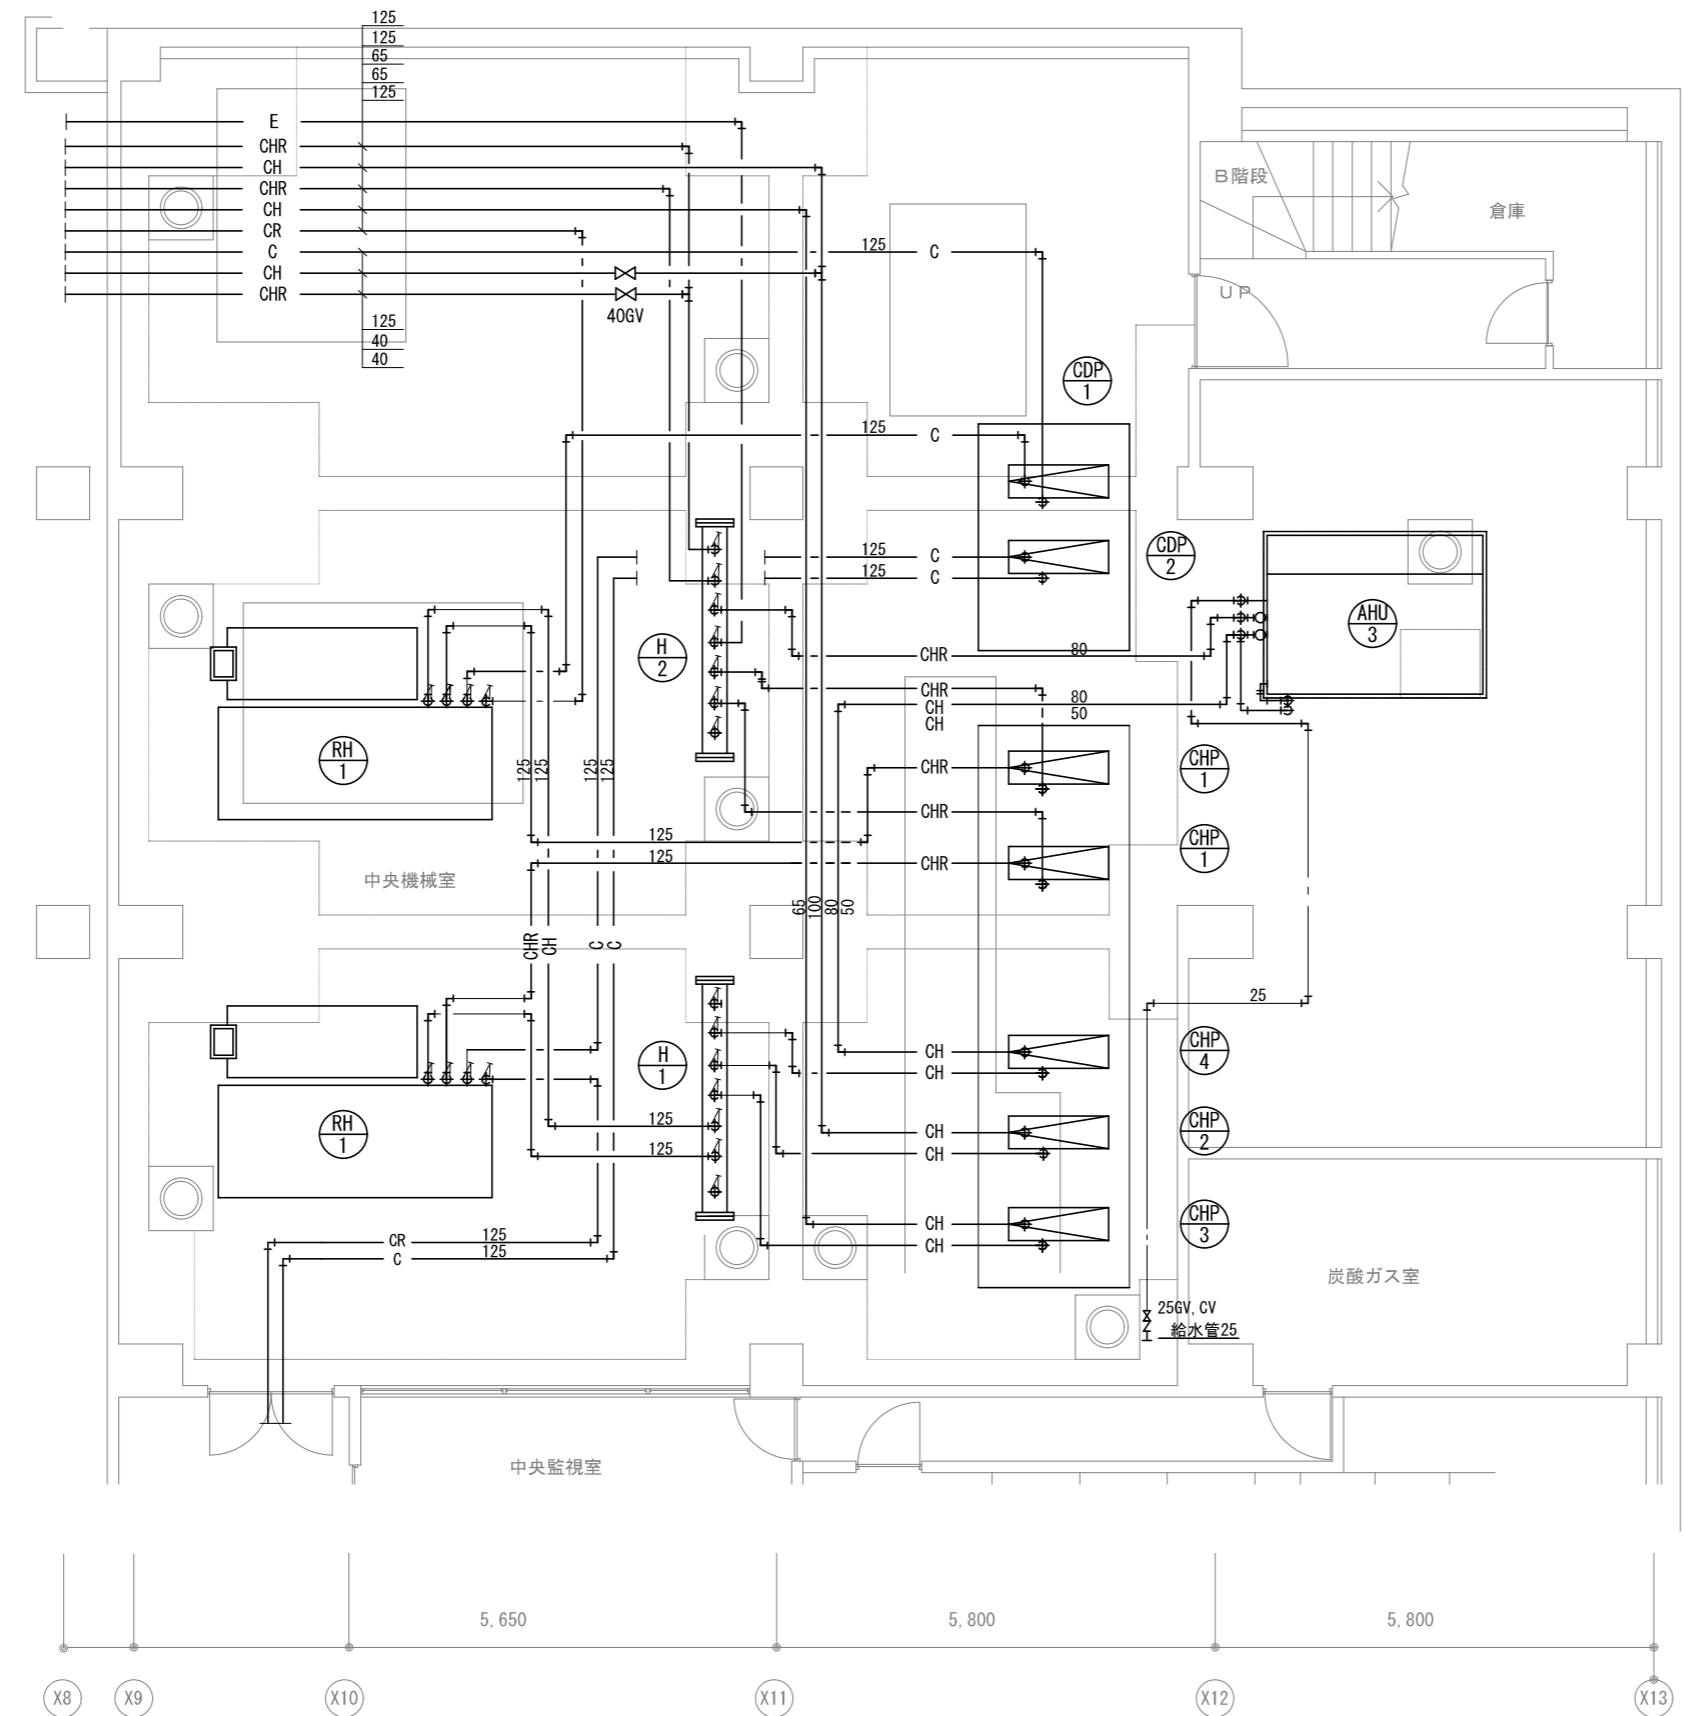

弁類 リスト				
記号	名称	口径	数量	備考
※ RH-1	BV	125A	2	冷却水
	BV	125A	2	冷却水
	GV	25A	1	水抜き
	間接排水口	100×50	1	ドレン
	温度計	100φ	4	冷温冷却水
※ CHP-1	压力計	100φ	2	冷温冷却水
	BV	125A	2	冷温水
	GV	125A	2	冷温水
	FJ	125A	2	冷温水
	圧力計	100φ	1	冷温水
CHP-2	間接排水口	100×50	1	ドレン
	BV	125A	2	冷温水
	GV	125A	2	冷温水
	FJ	100A	2	冷温水
	圧力計	100φ	1	冷温水
CHP-3	間接排水口	100×50	1	ドレン
	GV	65A	2	冷温水
	GV	65A	2	冷温水
	FJ	65A	2	冷温水
	圧力計	100φ	1	冷温水
CHP-4	間接排水口	100×50	1	ドレン
	GV	80A	2	冷温水
	GV	80A	2	冷温水
	FJ	80A	2	冷温水
	圧力計	100φ	1	冷温水
CDP-1	間接排水口	100×50	1	ドレン
	BV	125A	2	冷却水
	CV	125A	2	冷却水
	FJ	125A	2	冷却水
	圧力計	100φ	1	冷却水
CDP-2	間接排水口	100×50	1	ドレン
	BV	125A	2	冷却水
	CV	125A	2	冷却水
	FJ	125A	2	冷却水
	圧力計	100φ	1	冷却水
H-1	間接排水口	100×50	1	ドレン
	BV	125A	2	冷温水
	BV	100A	1	冷温水
	GV	65A	1	冷温水
	GV	80A	1	冷温水
H-2	GV	40A	1	冷温水
	温度計	100φ	1	冷温水
	間接排水口	100×50	1	ドレン
	BV	125A	2	冷温水
	BV	100A	1	冷温水
AHU-3	GV	65A	1	冷温水
	GV	80A	1	冷温水
	三方弁装置	80A	1	加湿
	間接排水口	100×50	1	ドレン

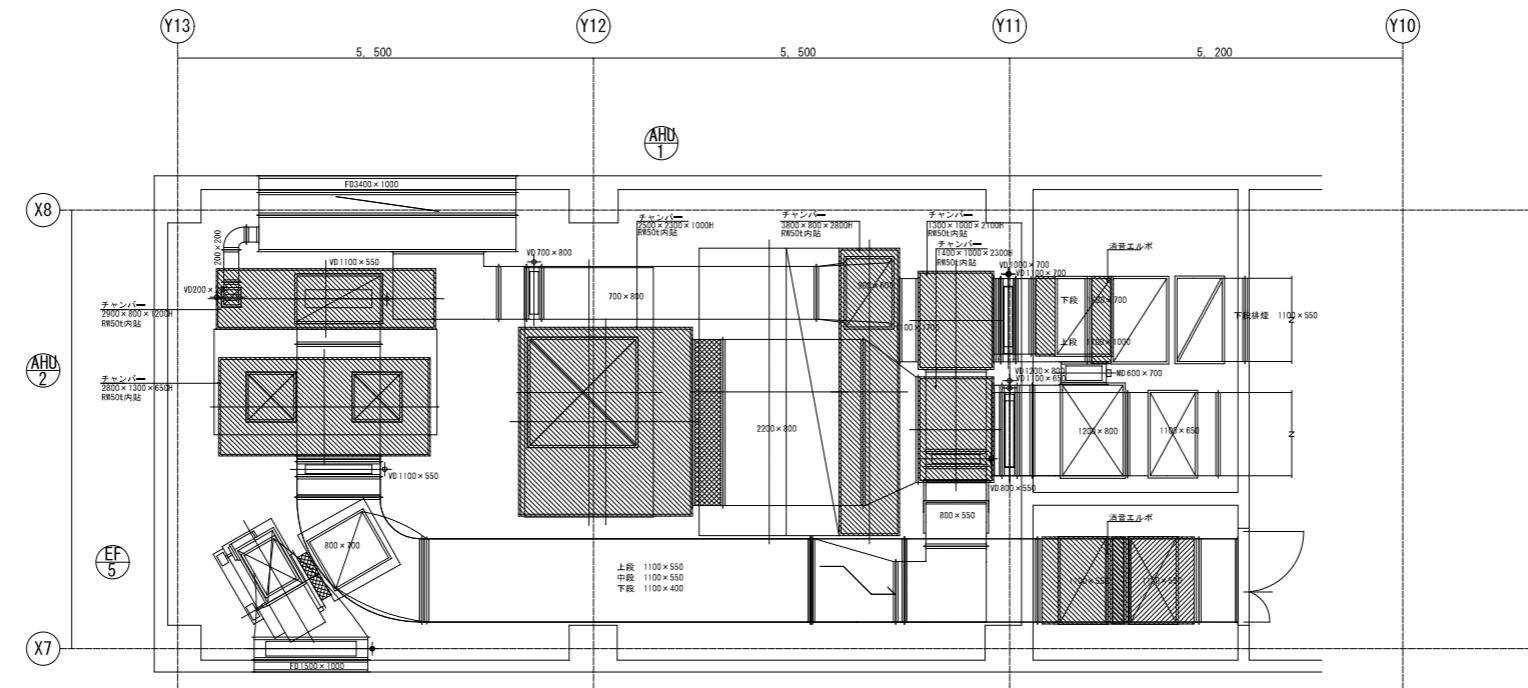


3F機械室ダクト平面詳細図

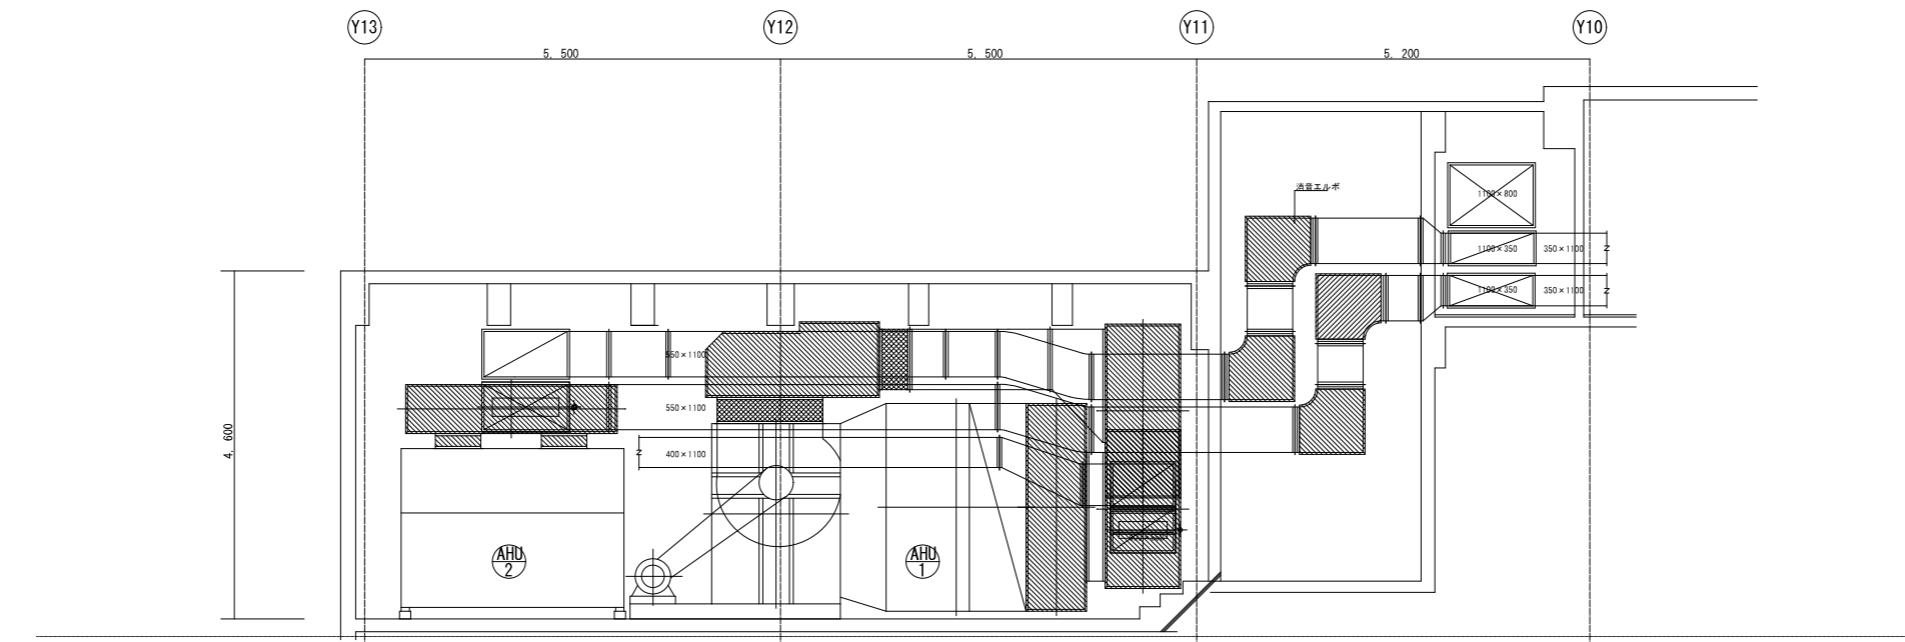


3F機械室ダクト断面詳細図

会社名称	株式会社 阿波設計事務所	工事名称	船橋市中央公民館・市民文化ホール大規模改修機械設備工事	図面番号
登録番号	一級建築士事務所(千葉県)知事登録第 1-2305-7796号	図面名称	空気調和換気設備 3F機械室詳細図(改修後)	縮尺 A1 1/50
設計者名	一級建築士(大臣)登録第 236533 号 平林 裕		船橋市建設局建築部建築課	令和7年度 (34/97)

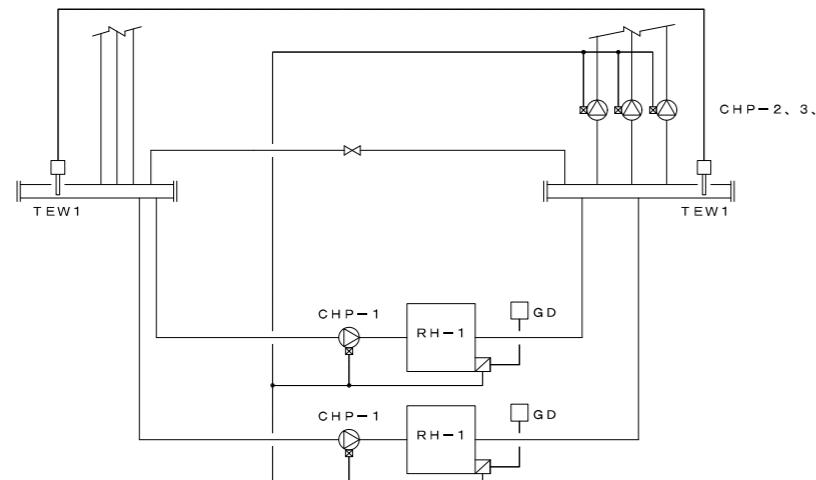


〈制御内容〉
1. 吸收式冷温水機台数制御（メーター制御対応）
1) 1次側冷温水温度と2次側冷温水温度を計測し、温度差により吸收式冷温水機の台数制御を行う。
2) 運転時間を均一にするよう吸收式冷温水機優先順位の自動ローテーション制御を行う。

〈注記〉
1. 吸收式冷温水機本体とポンプ連動及びインターロックは機械側工事とする。

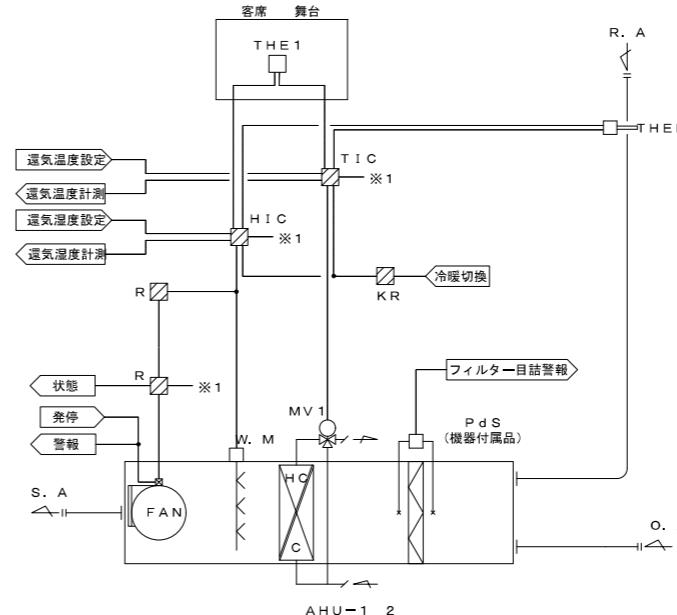

〈制御内容〉
1. 運気温度制御
1) 室内温度が設定値となるよう3方弁の比例制御を行う。
2. 運気温度制御
1) 室内温度が設定値となるよう加湿器のオンオフ制御を行う。
3. ファンインターロック制御
1) 空調機停止時、以下の状態となるよう空調機とのインターロック制御を行う。
a. 加湿器停止
b. 外気取入MD全閉

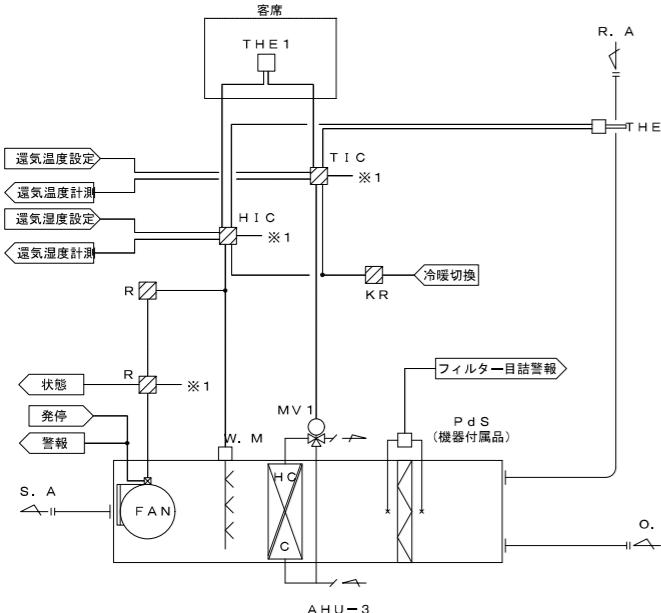


〈制御内容〉
1. 運気温度制御
1) 室内温度が設定値となるよう3方弁の比例制御を行う。
2. 運気温度制御
1) 室内温度が設定値となるよう加湿器のオンオフ制御を行う。
3. ファンインターロック制御
1) 空調機停止時、以下の状態となるよう空調機とのインターロック制御を行う。
a. 加湿器停止
b. 外気取入MD全閉

〈自動制御機器表〉

記号	名 称	仕 様	考 備
T 1	室内温度調節器		
TE 1	室内温度検出器	測温抵抗体 (Pt 100Ω)、4-20mA	
TE D 1	ダクト温度検出器	測温抵抗体 (Pt 100Ω)、4-20mA	
TEW 1	挿入温度検出器	測温抵抗体 (Pt 100Ω)	
TW 1	挿入温度検出器	測温抵抗体 (Pt 100Ω)	
H 1	室内湿度検出器	4-20mA	
HD 1	ダクト湿度調節器		
CTW	水質温度計		
GD	感震器		
CW	水質制御装置		
R	補助リレー		
Tr 1	トランス		
Tr 2	トランス		
TM	タイマ		
TIC	温度指示調節器	PID動作、インターロック機能、外部設定・出力端子付	
HIC	温度指示調節器	2位置動作、インターロック機能、外部設定・出力端子付	
MD 1	ダンバモータ／リンクエージ	2位置動作	
MV 1	併用モータ／3方弁	比例動作、バルブサイズ表参照	
BLV	電動ボール弁	2位置動作	
CT	温度調節器		

4 | 冷却塔制御 (2SETS)

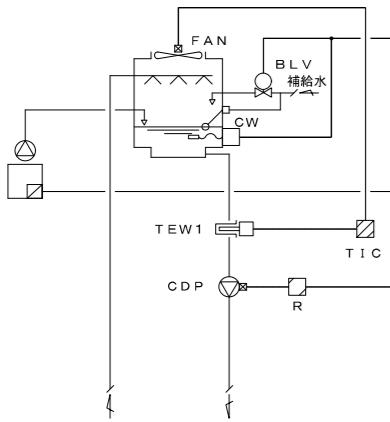


〈制御内容〉

1. 冷却塔ファン発停制御
 - 1) 冷却塔出口温度が設定値となるようファンのオンオフ制御を行う。
2. 冷却水自動プローブ制御
 - 1) 冷却水導電率が設定値以下となるよう補給水弁のオンオフ制御を行う。
3. ボンブインターロック制御
 - 1) 冷却水泵停止時、以下の状態となるよう冷却水泵とのインターロック制御を行う。
 - a. 吸収式冷温水機停止
 - b. 補給水弁全閉
 - c. 薬液装置停止

〈注記〉

1. 薬液装置のインターロック用端子は機械側工事とする。

5 | ファンコイルユニット制御

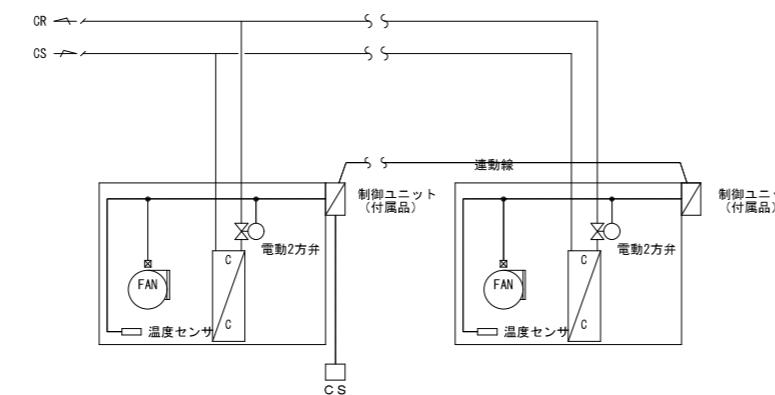

〈制御内容〉


1. ファンコイルユニット発停制御
 - 1) ファンコイルユニットの発停を行う。
2. インターロック制御
 - 1) ファンコイルユニット停止時に電動2弁を全閉とする。

〈注記〉

1. 電源供給工事は別途電気設備工事とする。
2. リモコンスイッチ (CS)、電動2弁、温度センサ、制御ユニットは本体付属品とし、機器組込とする。

6 | パッケージ廻り工事

7 | 空調換気扇スイッチ配線工事

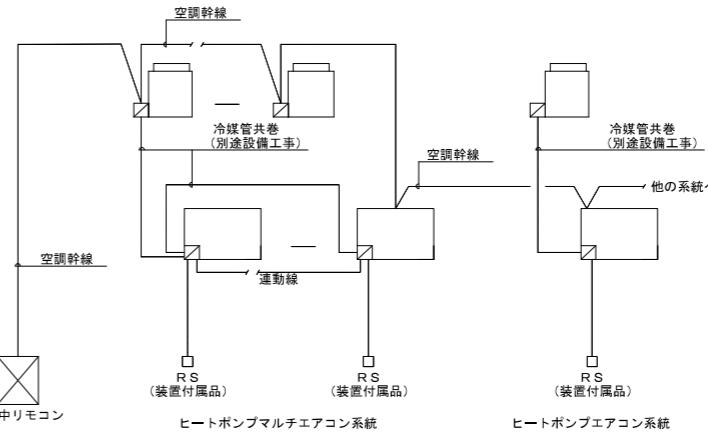

〈制御機能〉


1. 集中リモコンより下記ポイントの操作・表示を可能とする。
 - 発停、運転モード切換、設定温度変更
 - 風量・風向設定、フィルタサインのリセット、停止タイマー
 - 手元リモコン操作の許可/禁止設定、手元リモコンで設定できる温度範囲の制限

〈注記〉

1. 電源供給工事は電気設備工事とする。


〈注記〉

1. 電源送りは電気設備工事とする。

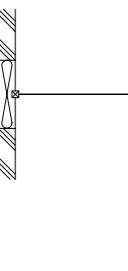


〈注記〉

1. 電源送りは電気設備工事とする。

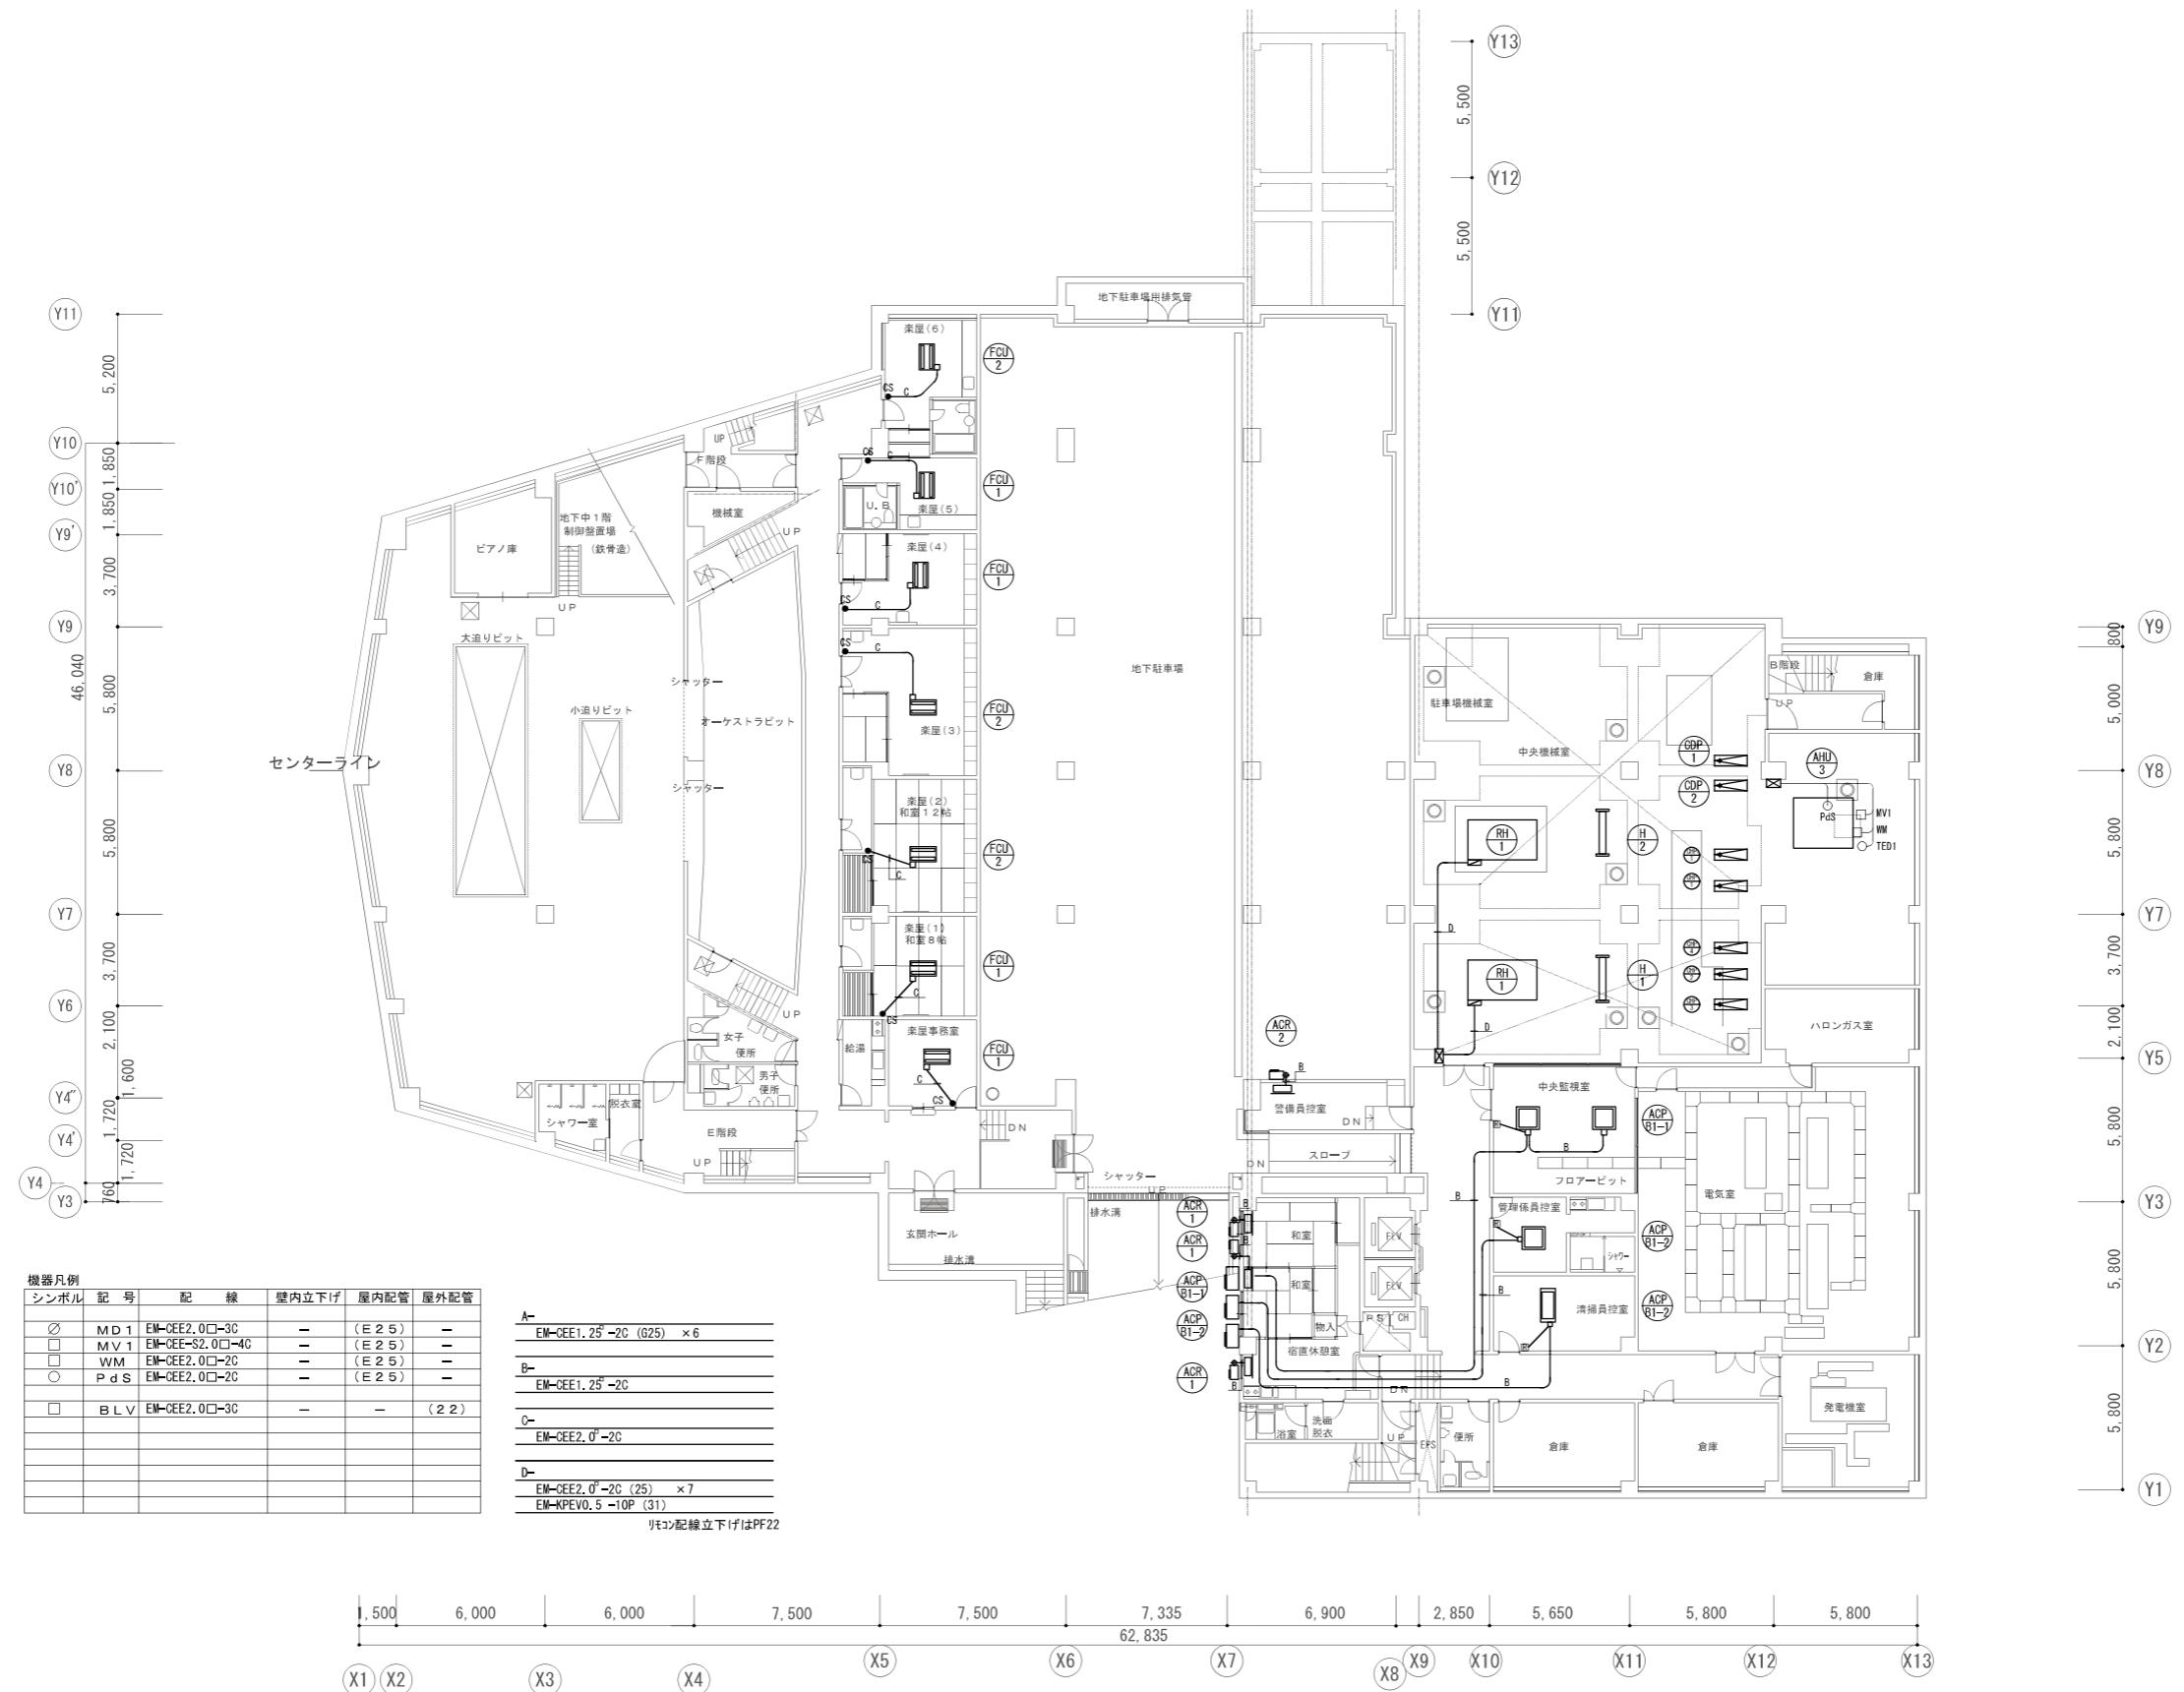


会社名称	株式会社 阿波設計事務所	工事名称	船橋市中央公民館・市民文化ホール大規模改修機械設備工事	図面番号
登録番号	一級建築士事務所(千葉県)知事登録第 1-2305-7796号	図面名称	自動制御設備 B1F平面図(改修後)	縮尺 A1 1/150
設計者名	一級建築士(大臣)登録第 236533 号 平林 裕			縮尺 A3 1/300

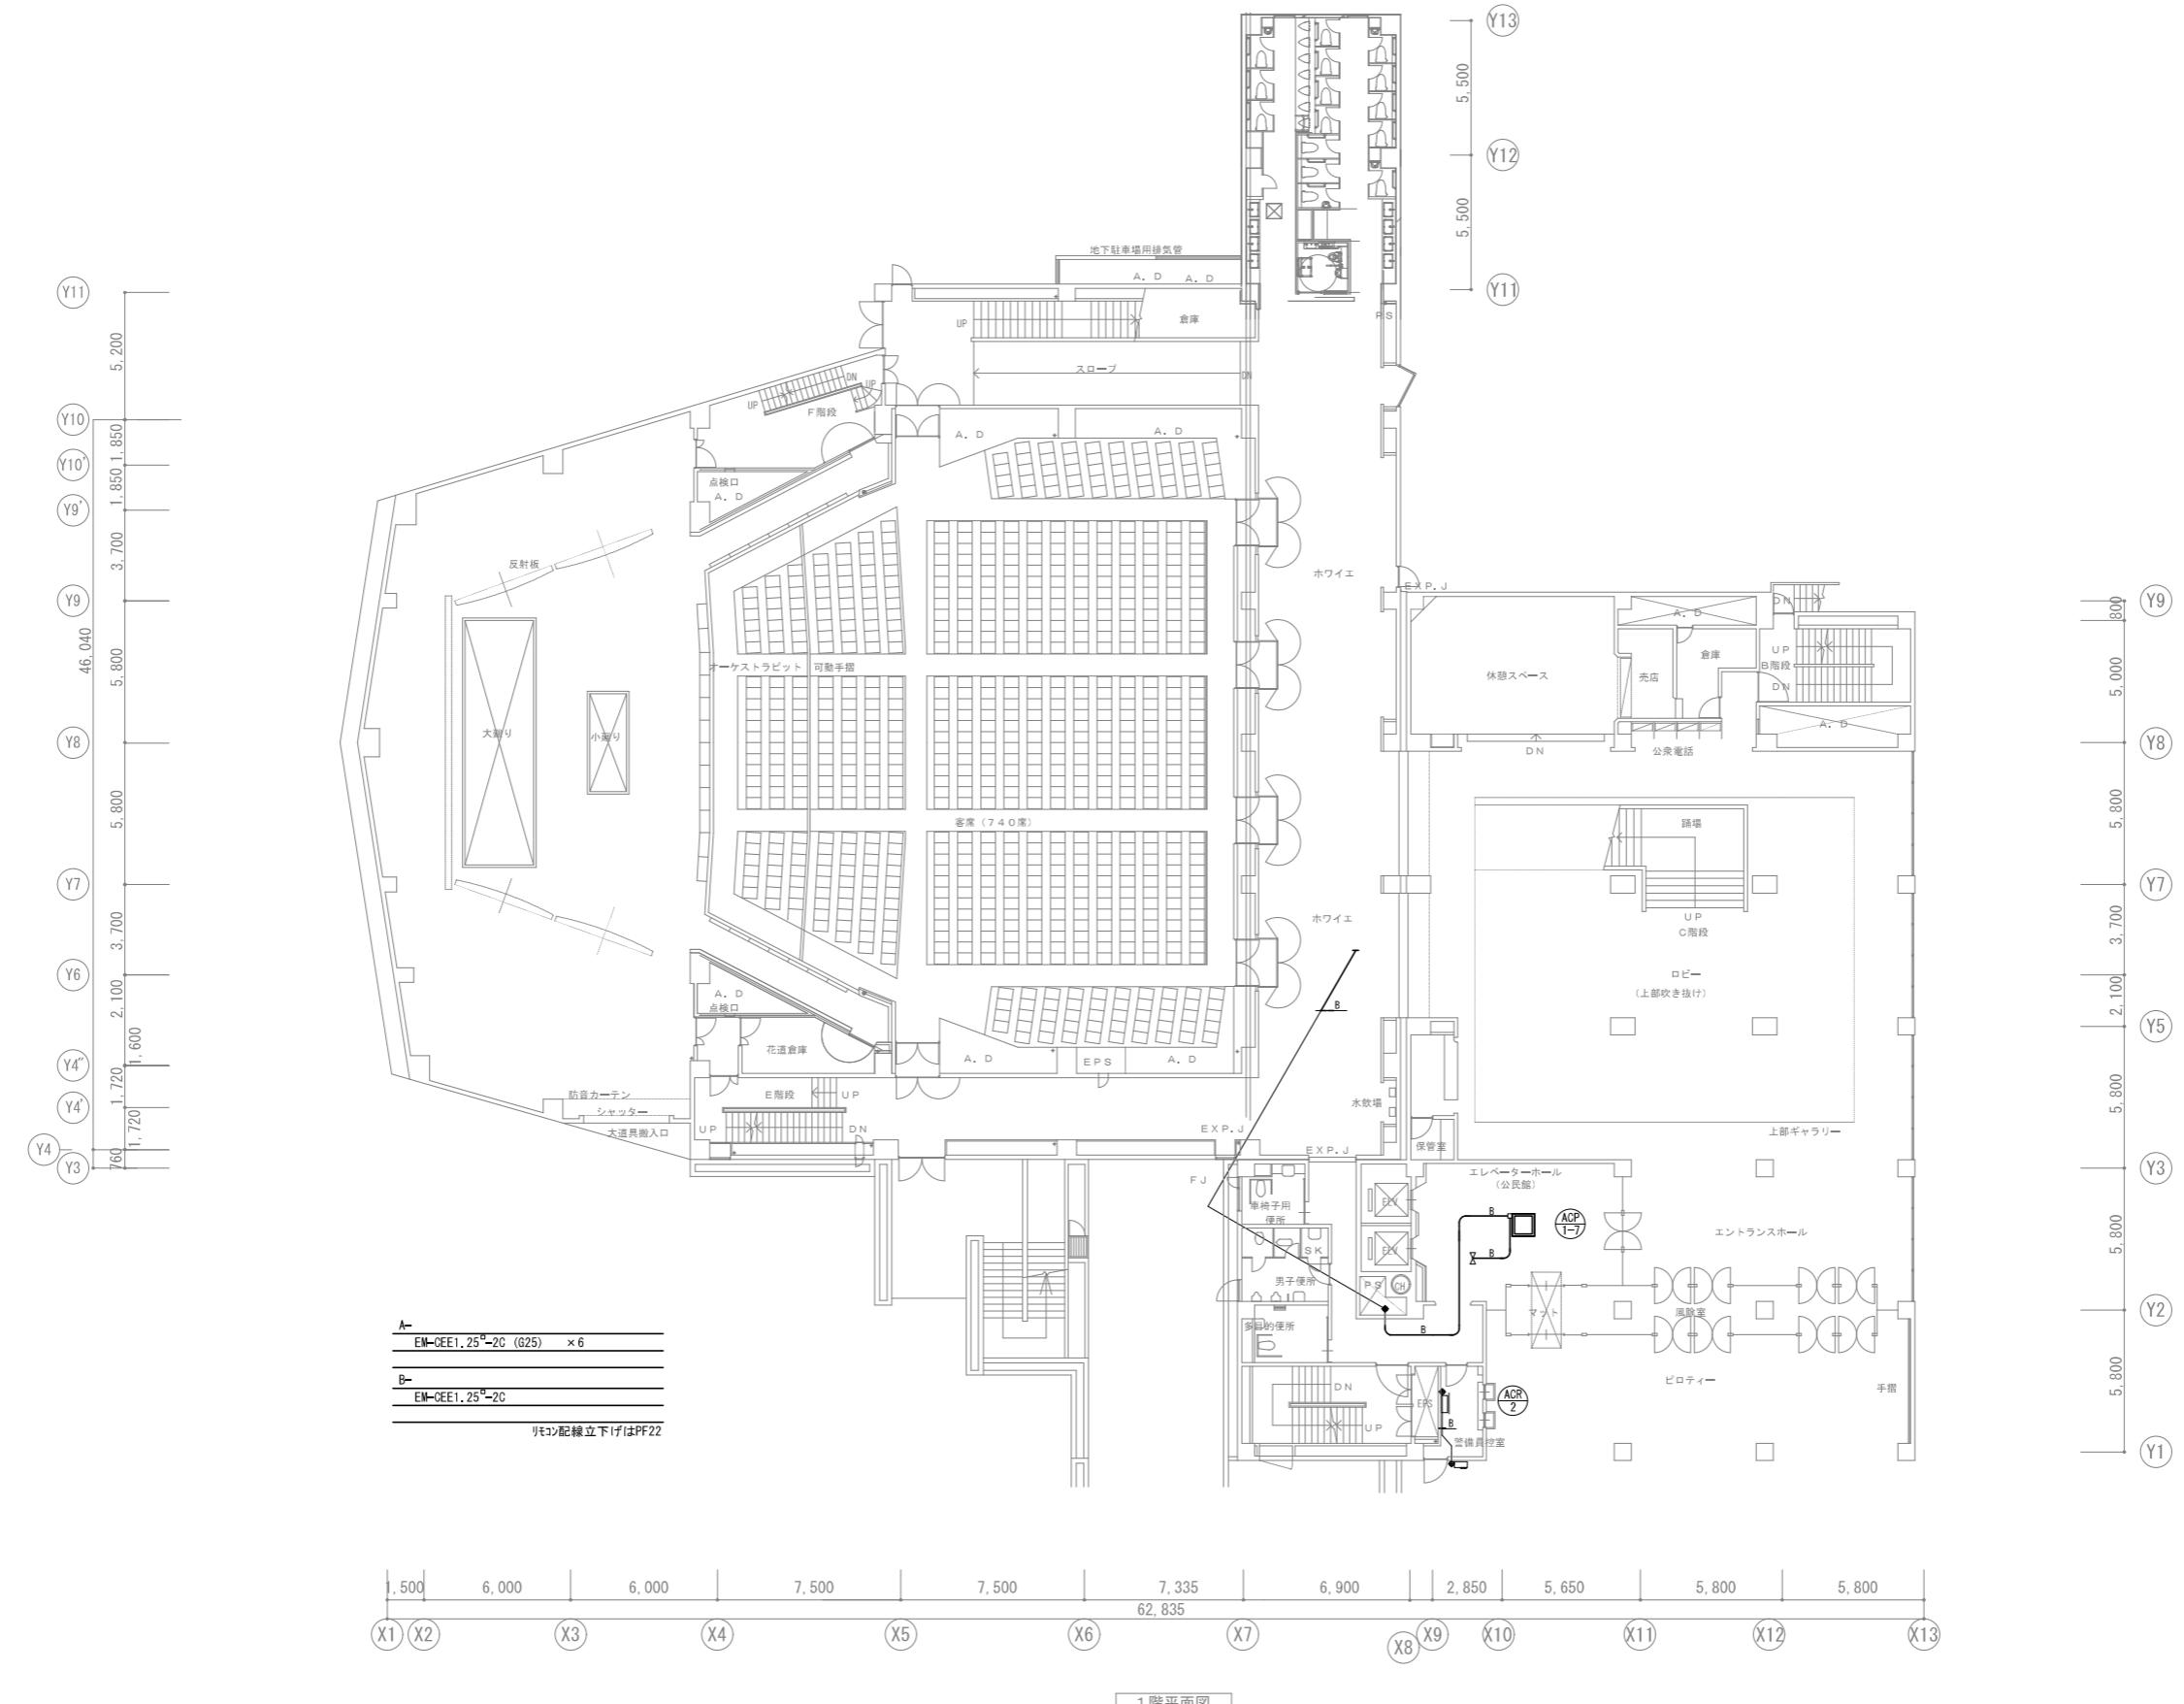


1階平面図

会社名称	株式会社 阿波設計事務所	工事名称	船橋市中央公民館・市民文化ホール大規模改修機械設備工事	図面番号
登録番号	一級建築士事務所(千葉県)知事登録第 1-2305-7796号	図面名称	自動制御設備 1F平面図(改修後)	縮尺 A1 1/150
設計者名	一級建築士(大臣)登録第 236533 号 平林 裕			尺 A3 1/300

M-38
(38/97)

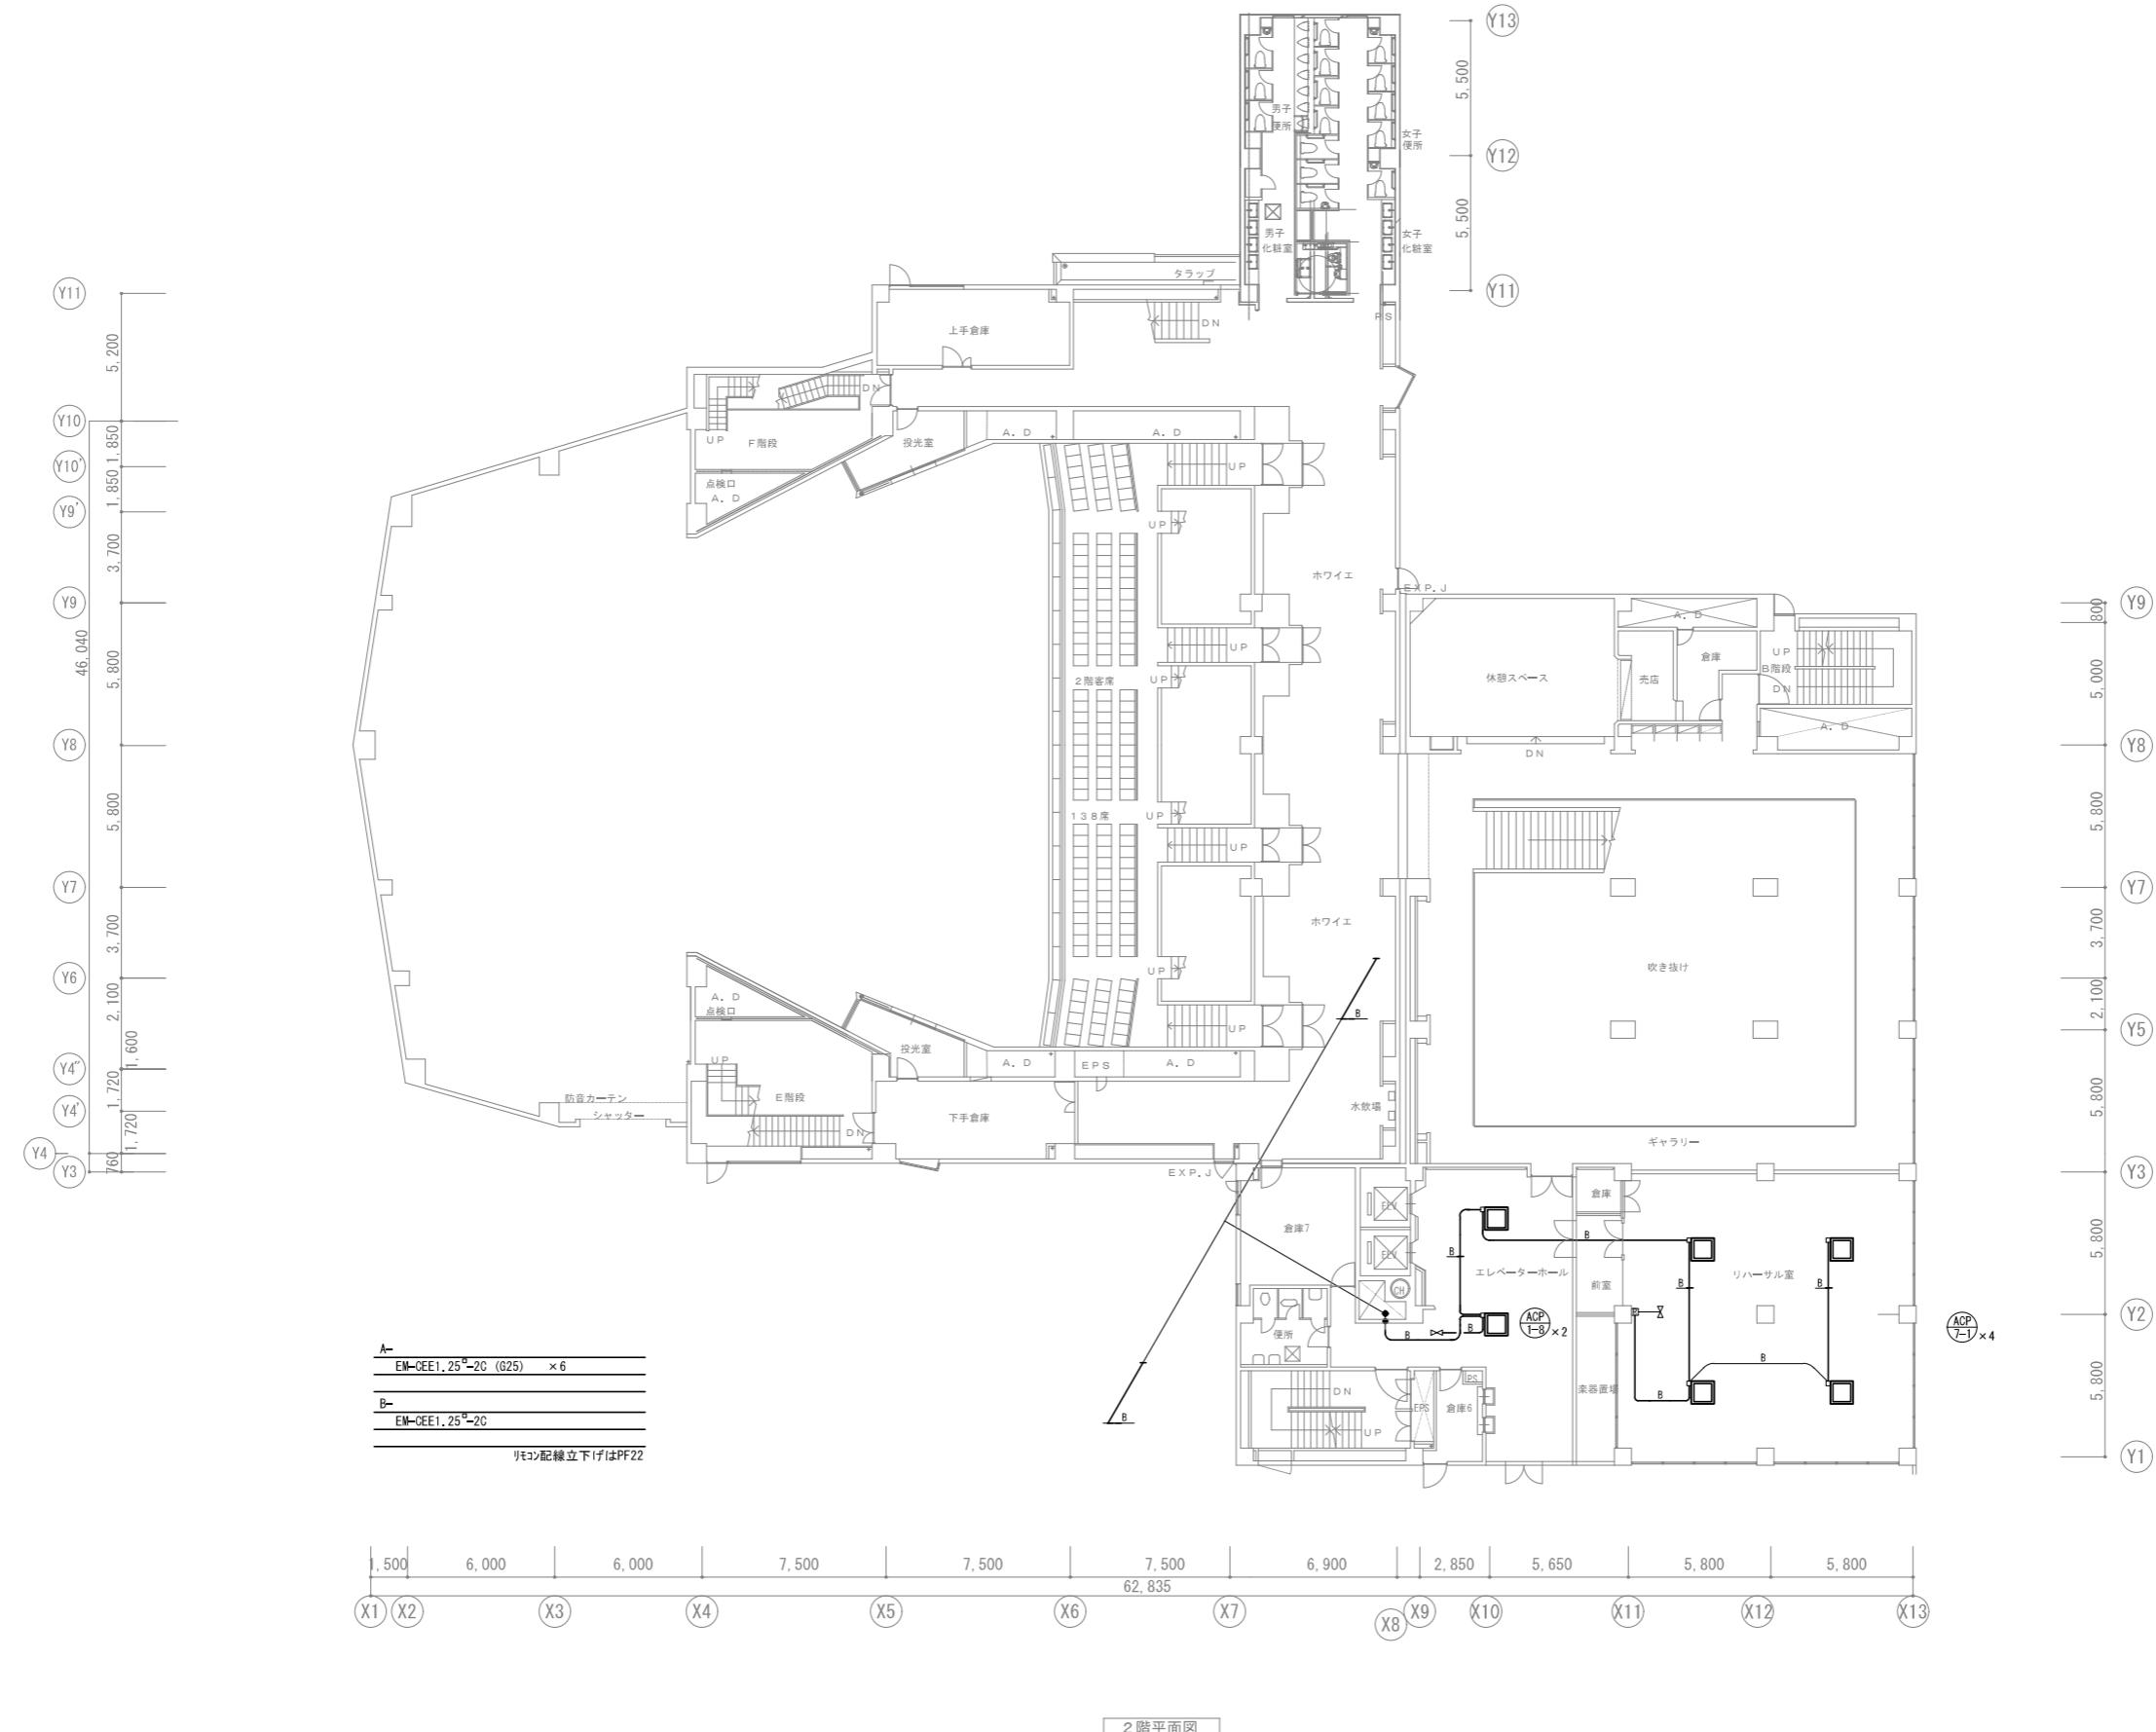


会社名称	株式会社 阿波設計事務所	工事名称	船橋市中央公民館・市民文化ホール大規模改修機械設備工事	図面番号
登録番号	一級建築士事務所(千葉県)知事登録第 1-2305-7796号	図面名称	自動制御設備 2F平面図(改修後)	A1 1/150
設計者名	一級建築士(大臣)登録第 236533 号 平林 裕			総尺 A3 1/300

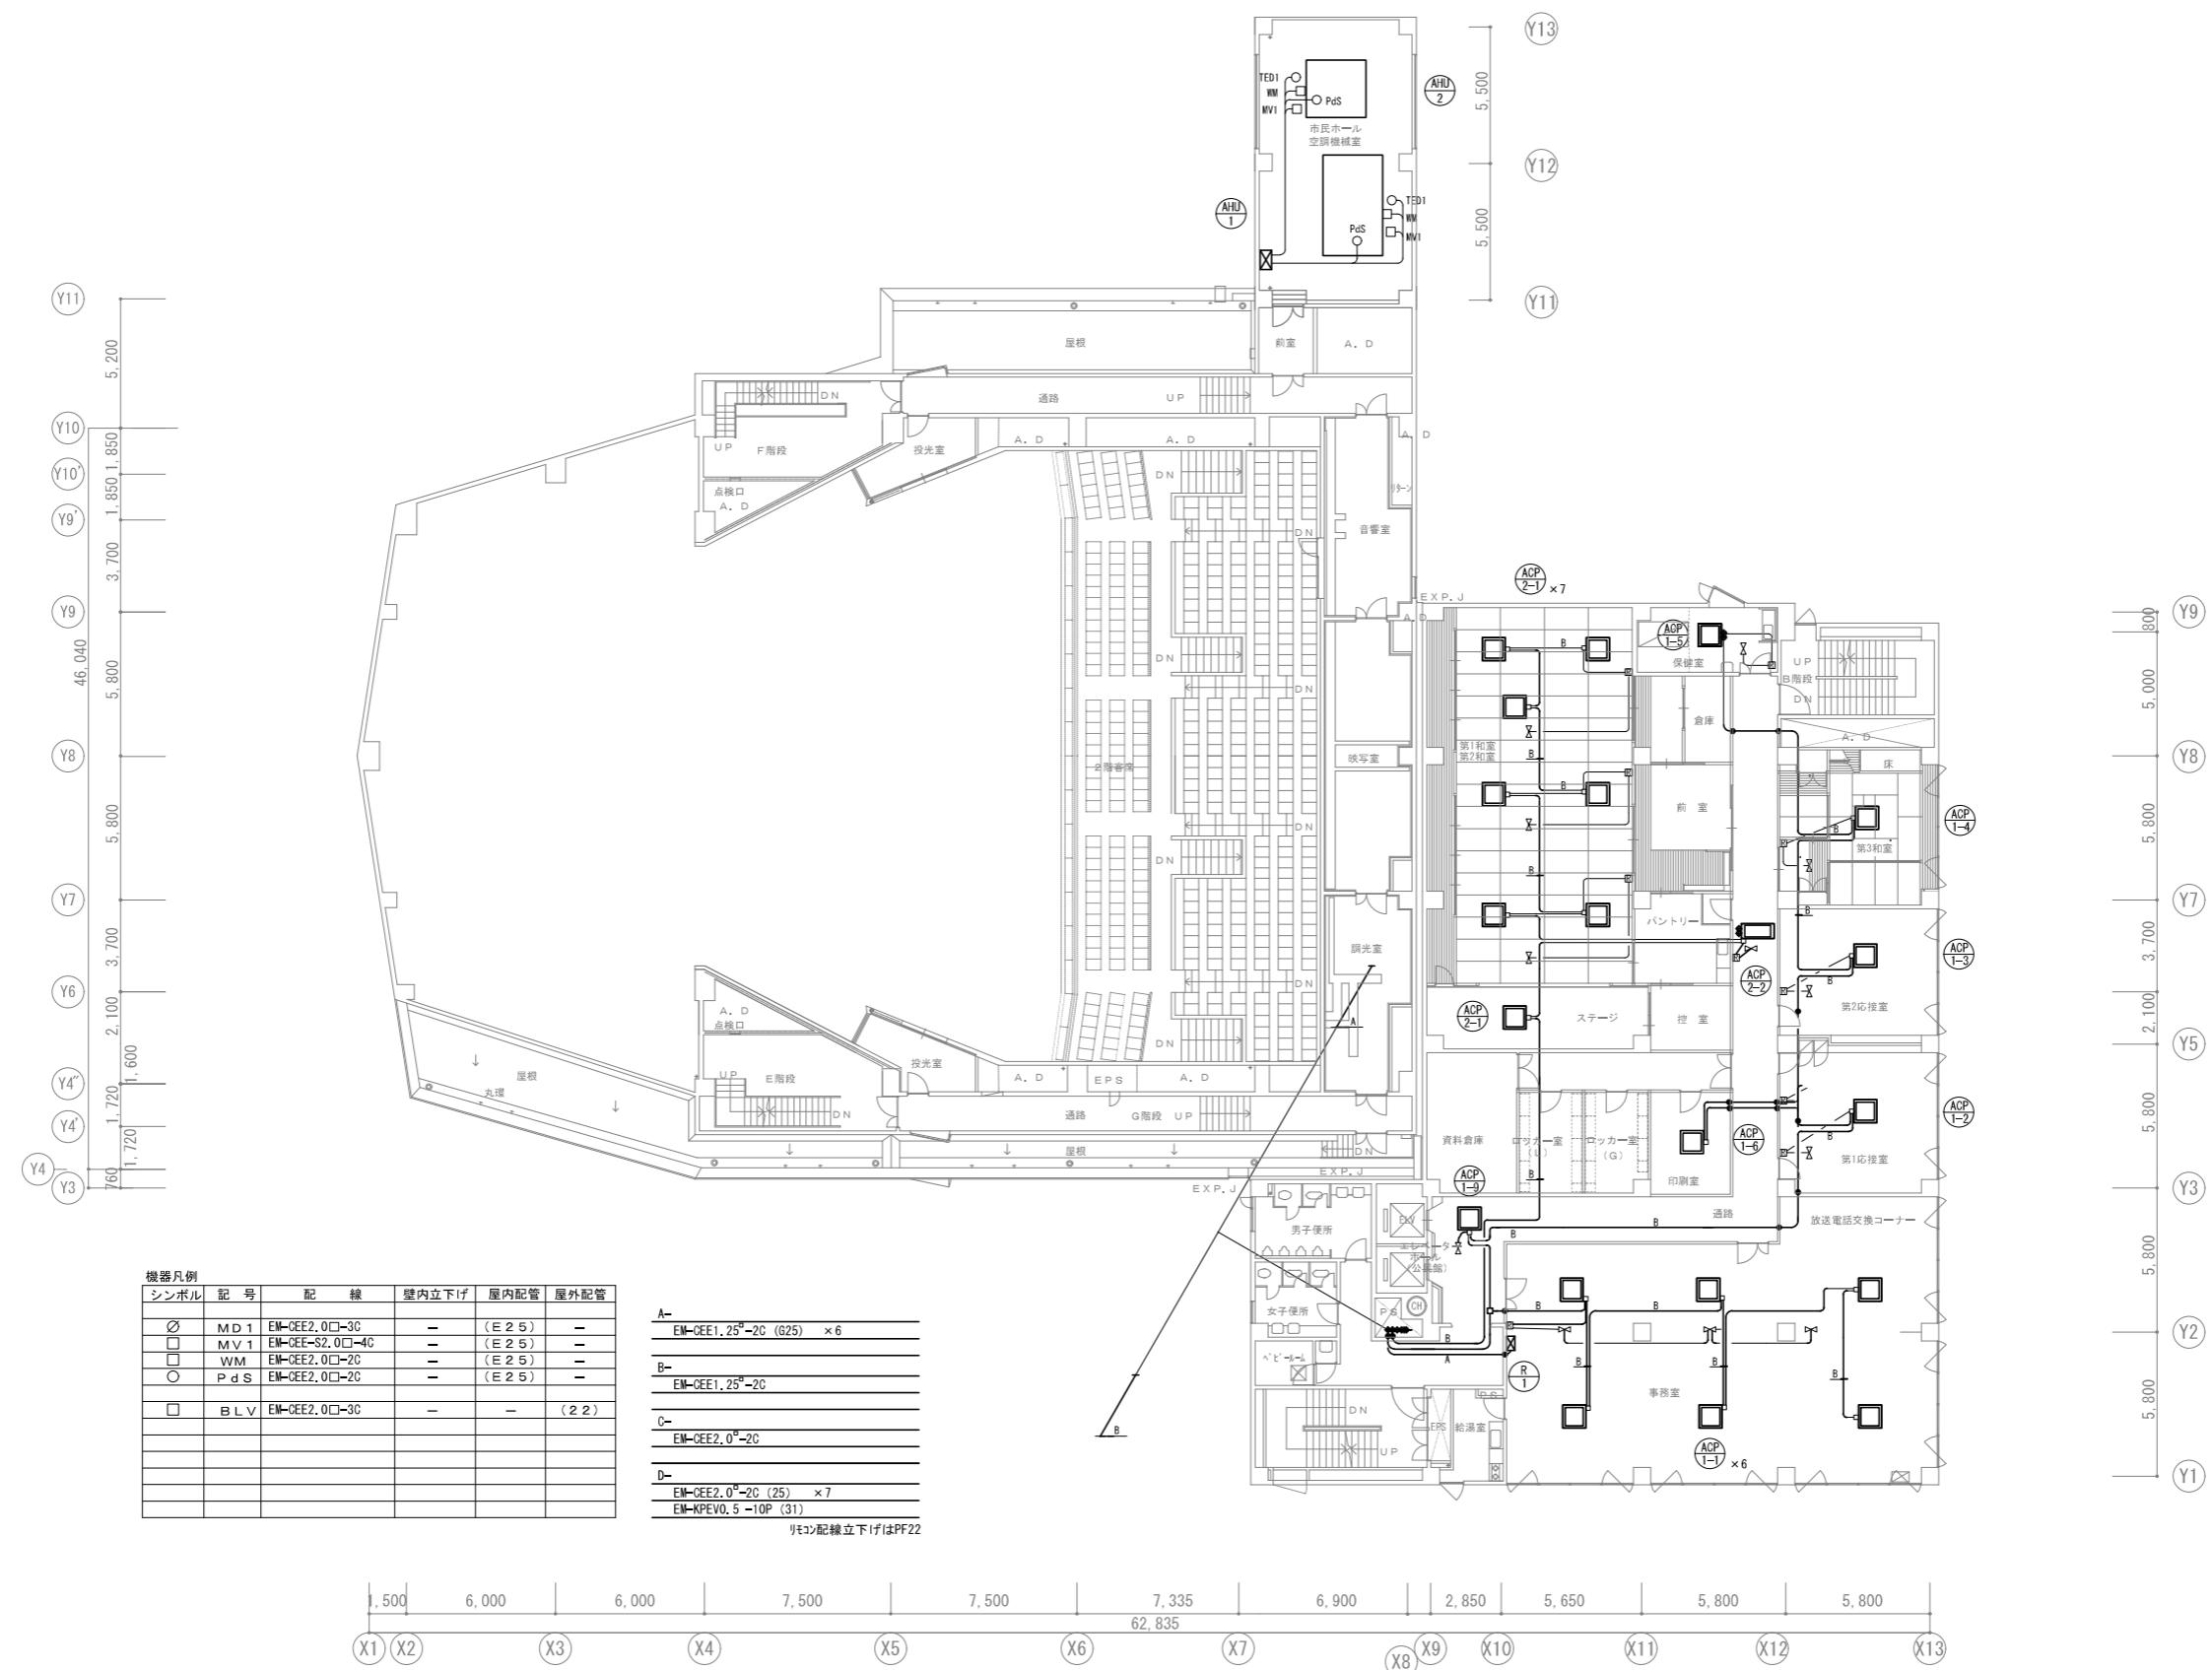


3階平面図

会社名称	株式会社 阿波設計事務所	工事名称	船橋市中央公民館・市民文化ホール大規模改修機械設備工事	図面番号
登録番号	一級建築士事務所(千葉県)知事登録第 1-2305-7796号	図面名称	自動制御設備 3F平面図(改修後)	縮尺 A1 1/150
設計者名	一級建築士(大臣)登録第 236533 号 平林 裕		船橋市建設局建築部建築課	令和7年度 (40/97)

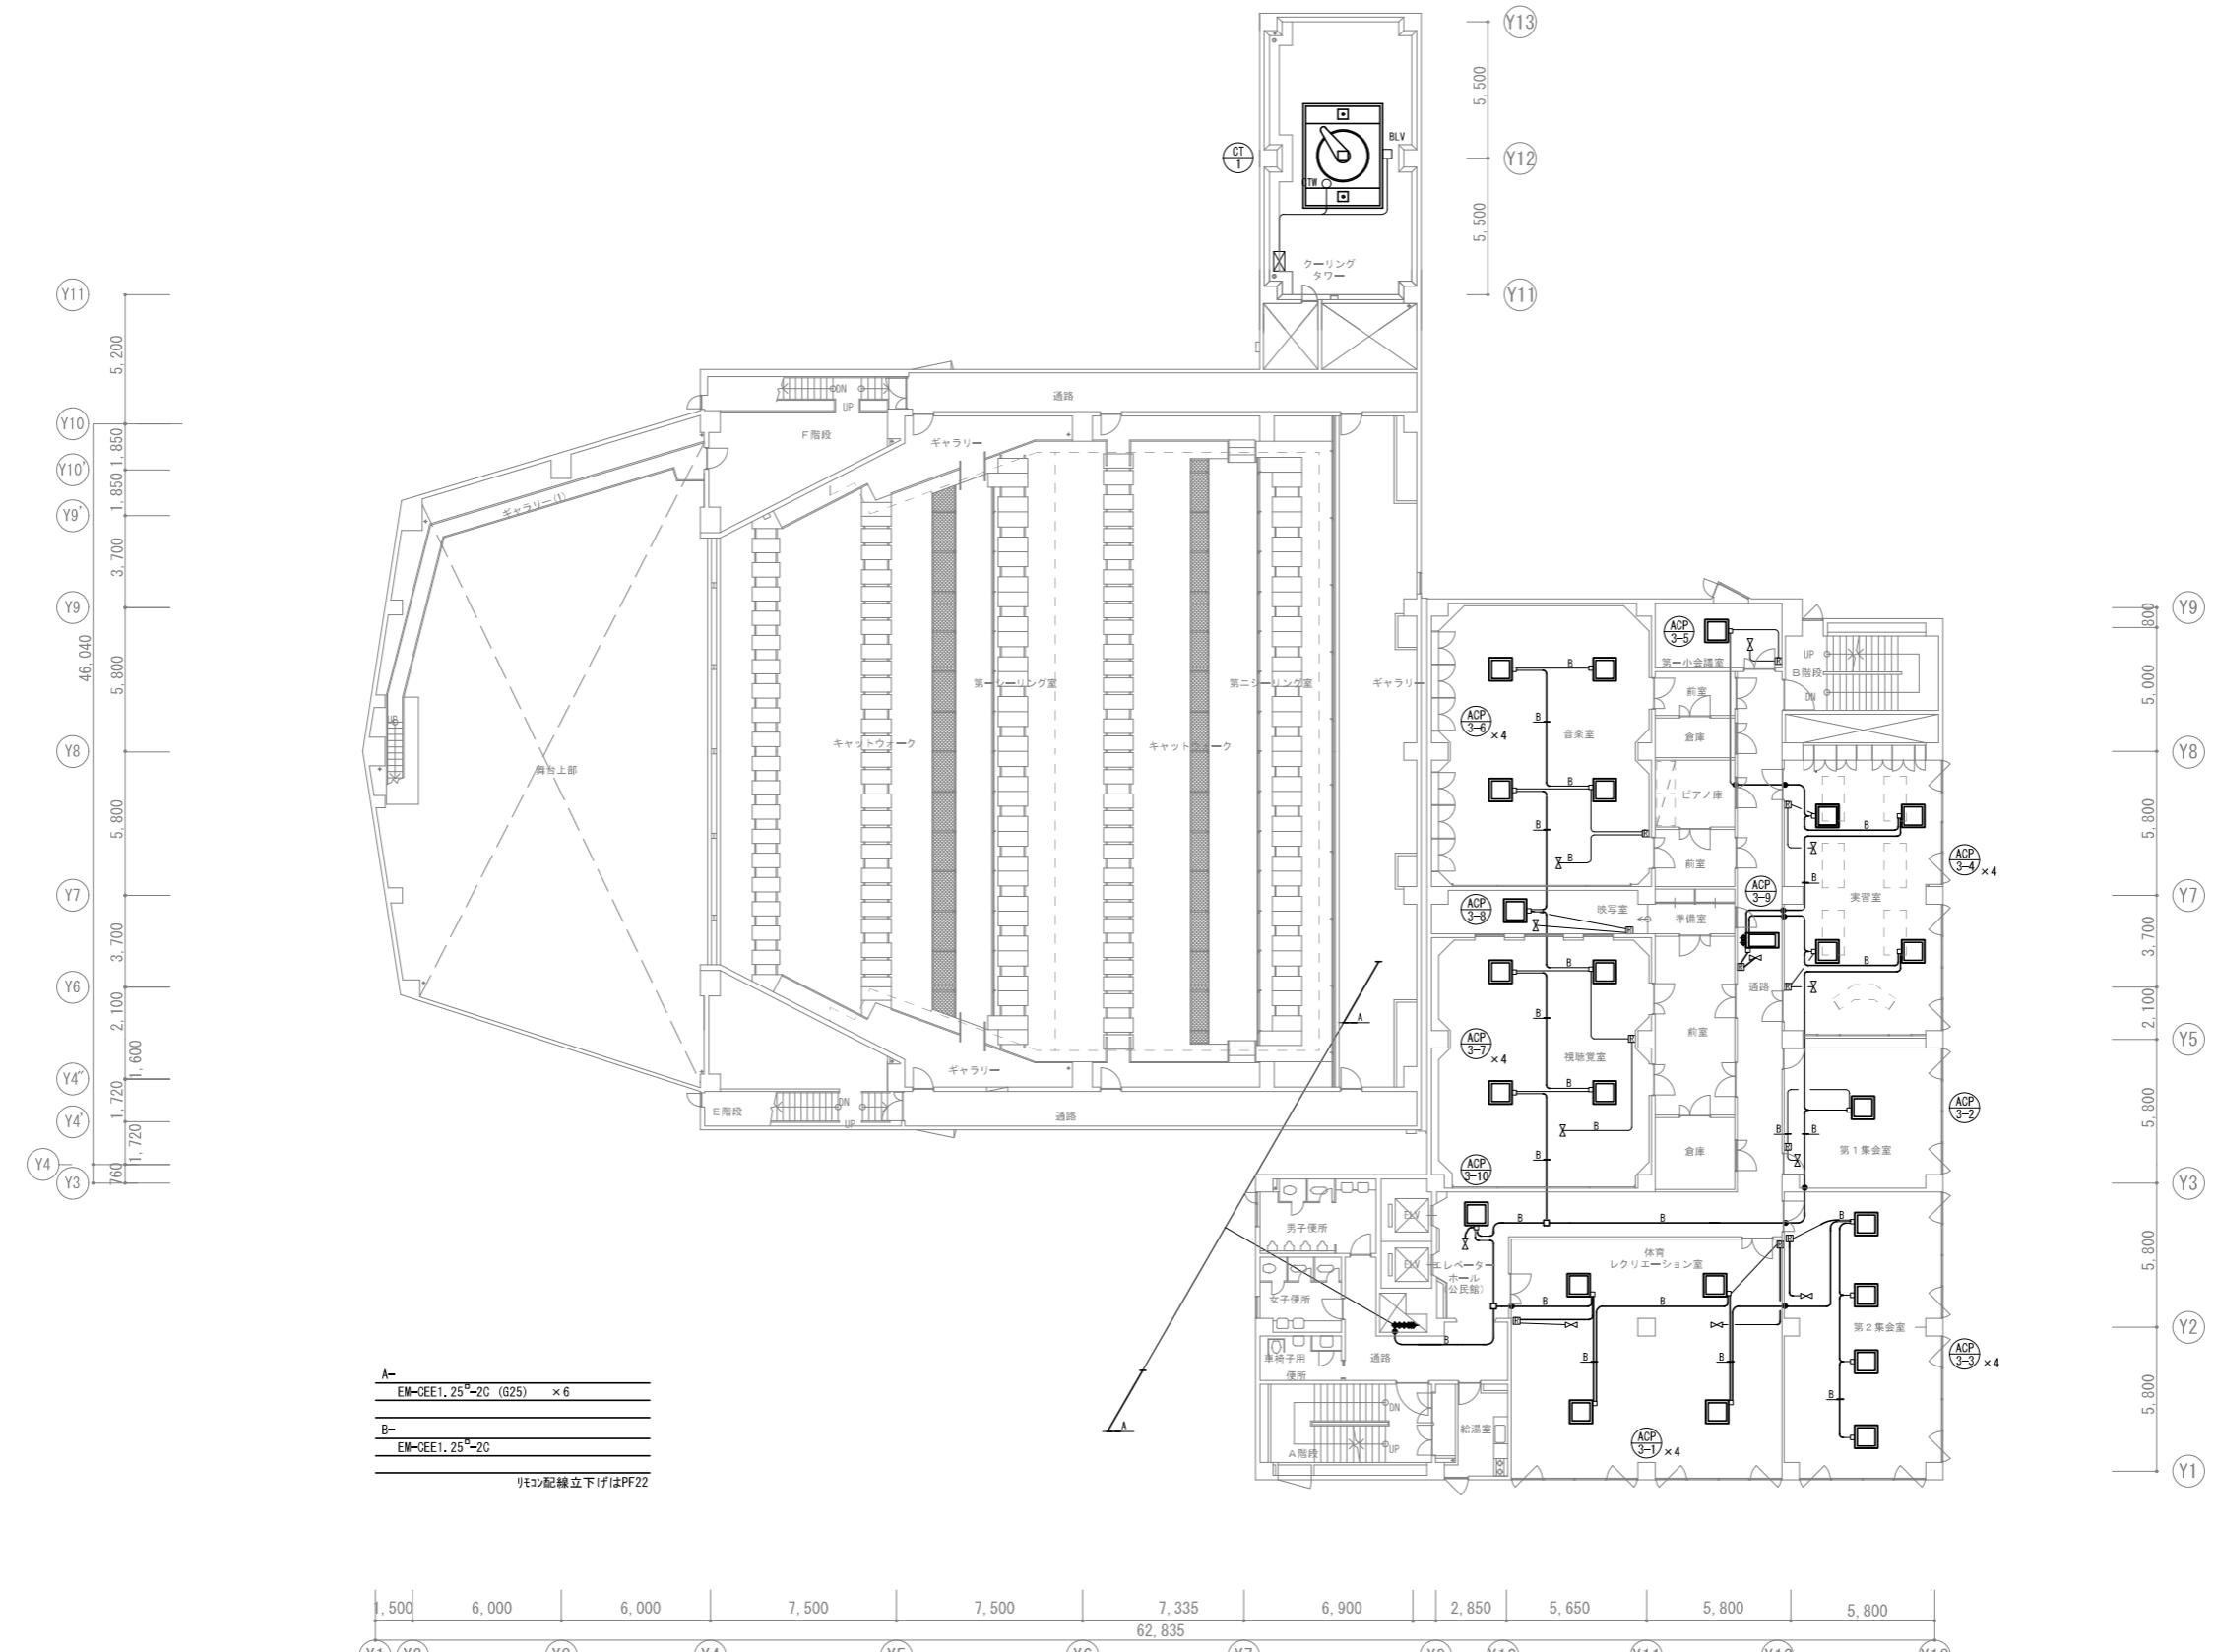

4階平面図



会社名称	株式会社 阿波設計事務所	工事名称	船橋市中央公民館・市民文化ホール大規模改修機械設備工事	図面番号
登録番号	一級建築士事務所(千葉県)知事登録第 1-2305-7796号	図面名称	自動制御設備 4F平面図(改修後)	縮尺 A1 1/150
設計者名	一級建築士(大臣)登録第 236533 号 平林 裕			縮尺 A3 1/300

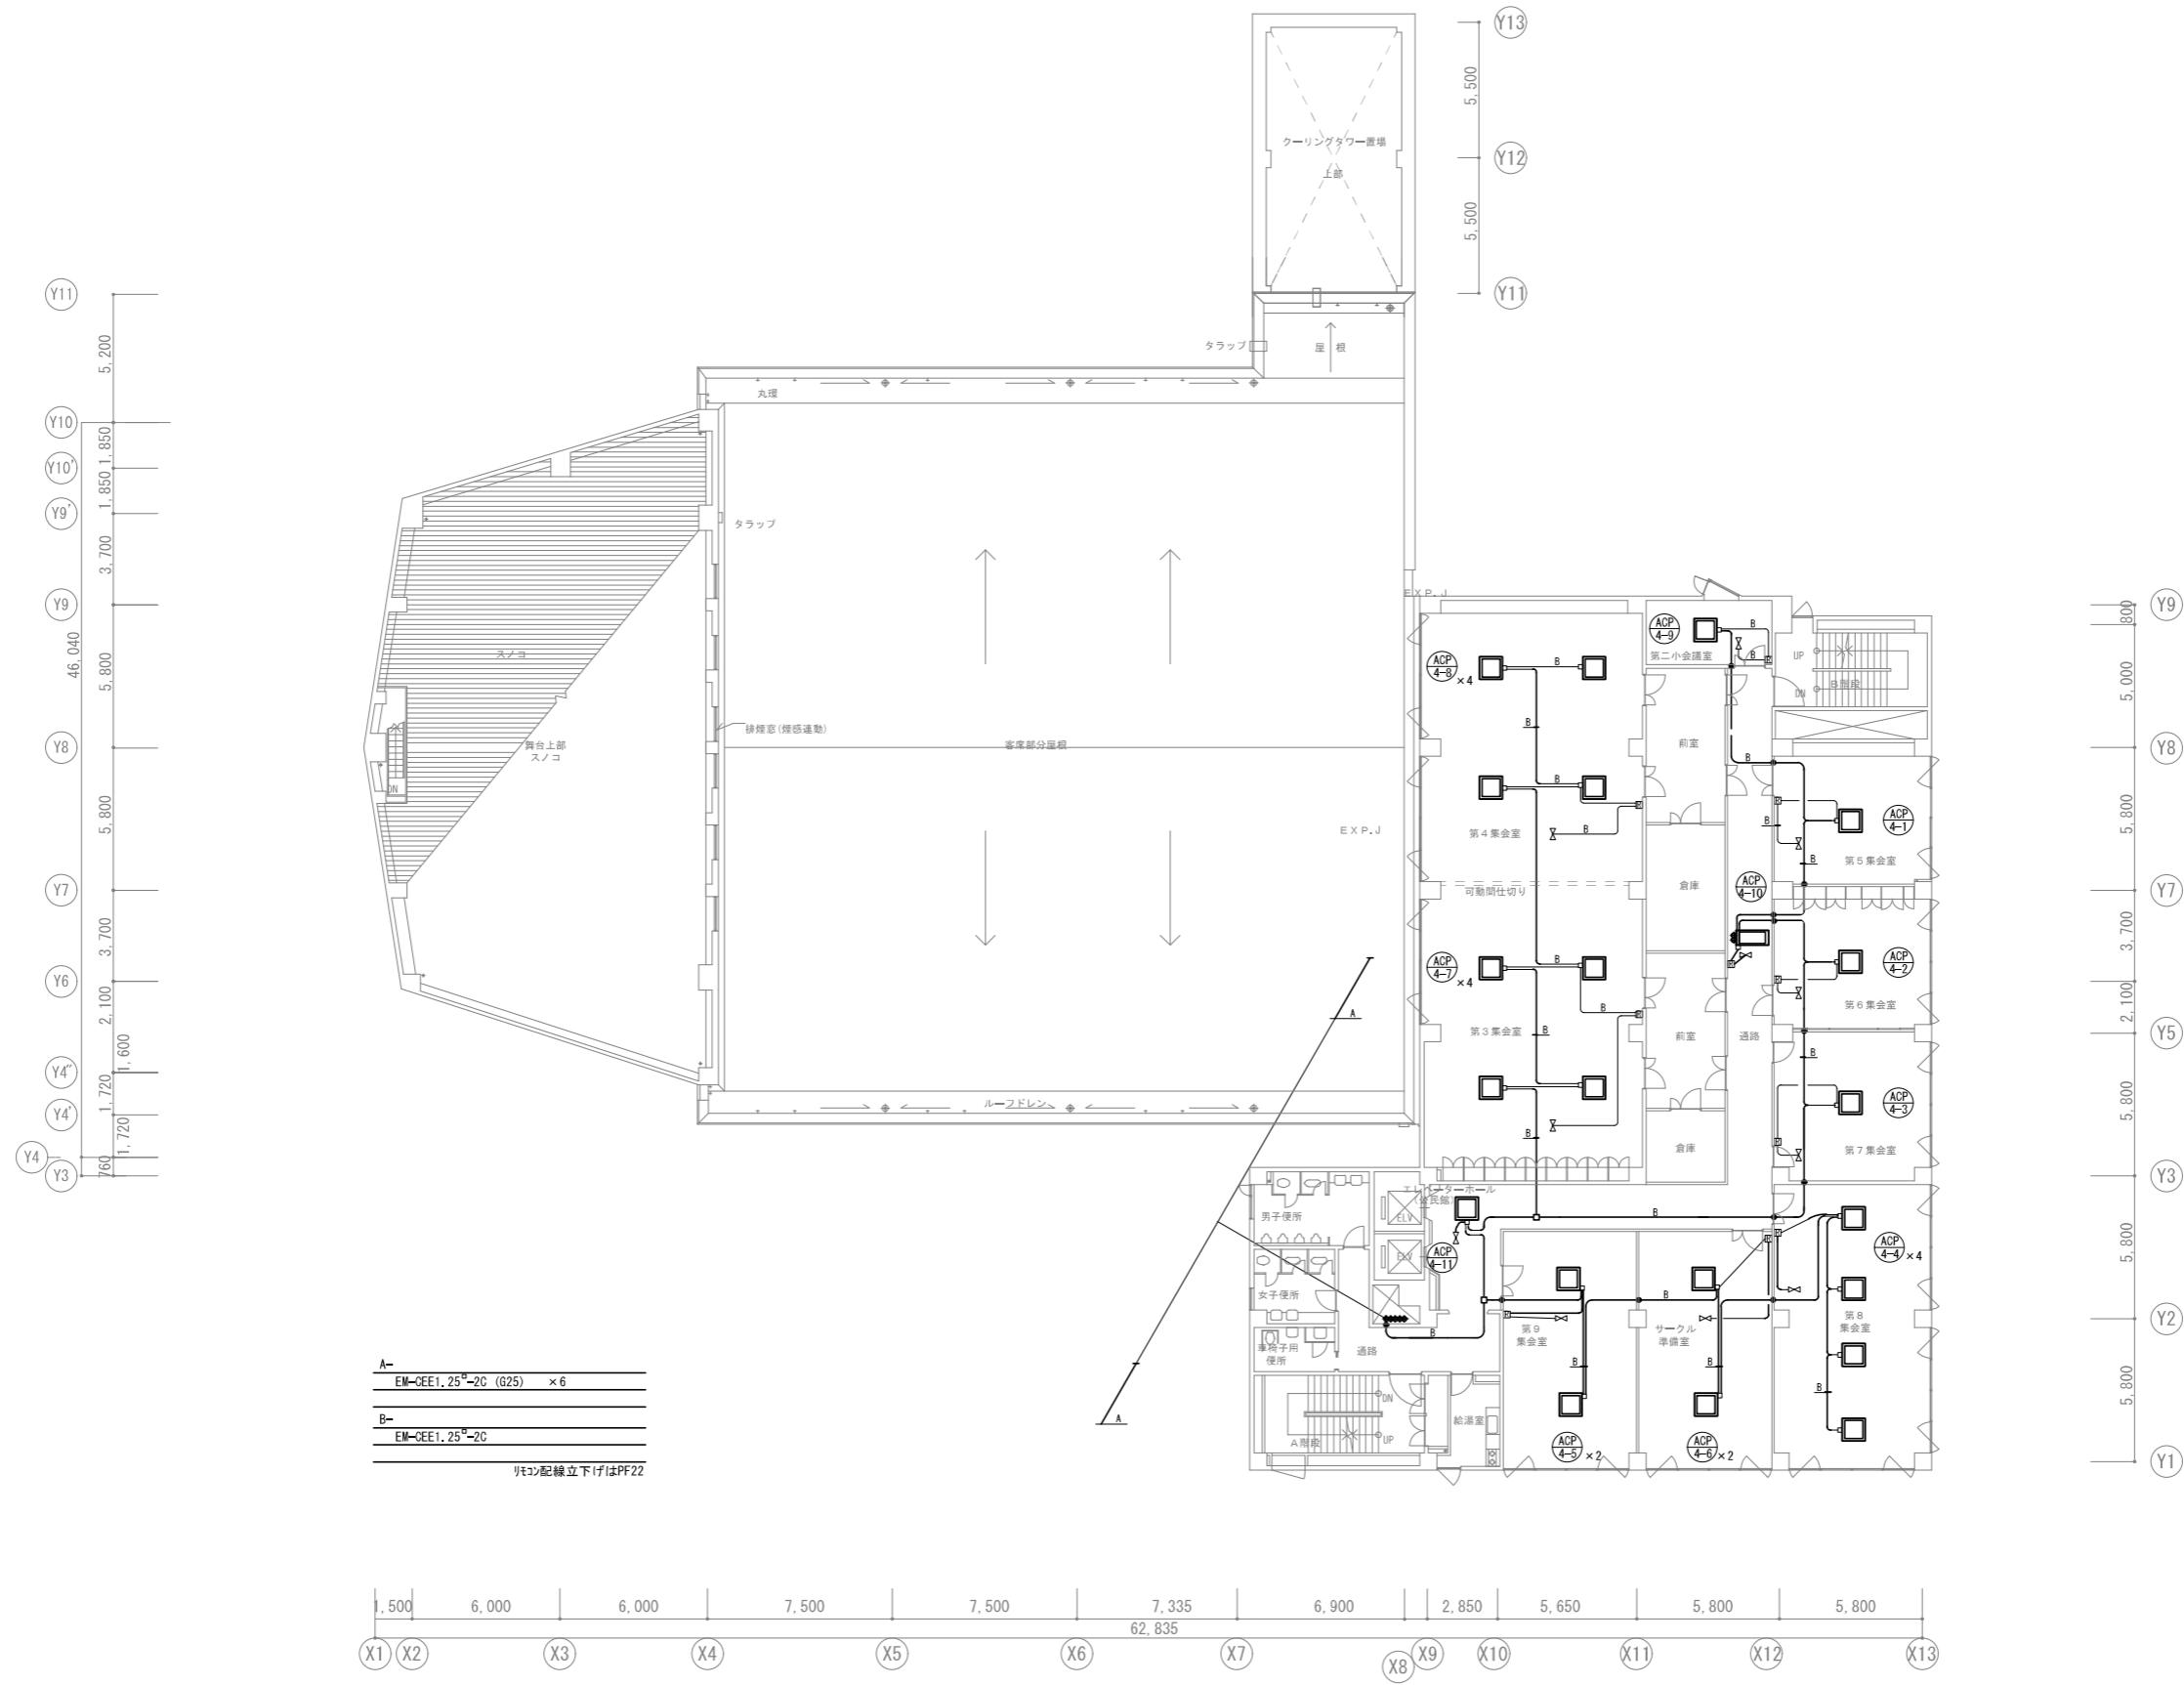



5階平面図

会社名称	株式会社 阿波設計事務所	工事名称	船橋市中央公民館・市民文化ホール大規模改修機械設備工事	図面番号
登録番号	一級建築士事務所(千葉県)知事登録第 1-2305-7796号	図面名称	自動制御設備 5F平面図(改修後)	縮尺 A1 1/150
設計者名	一級建築士(大臣)登録第 236533 号 平林 裕			尺 A3 1/300

M-42
(42/97)

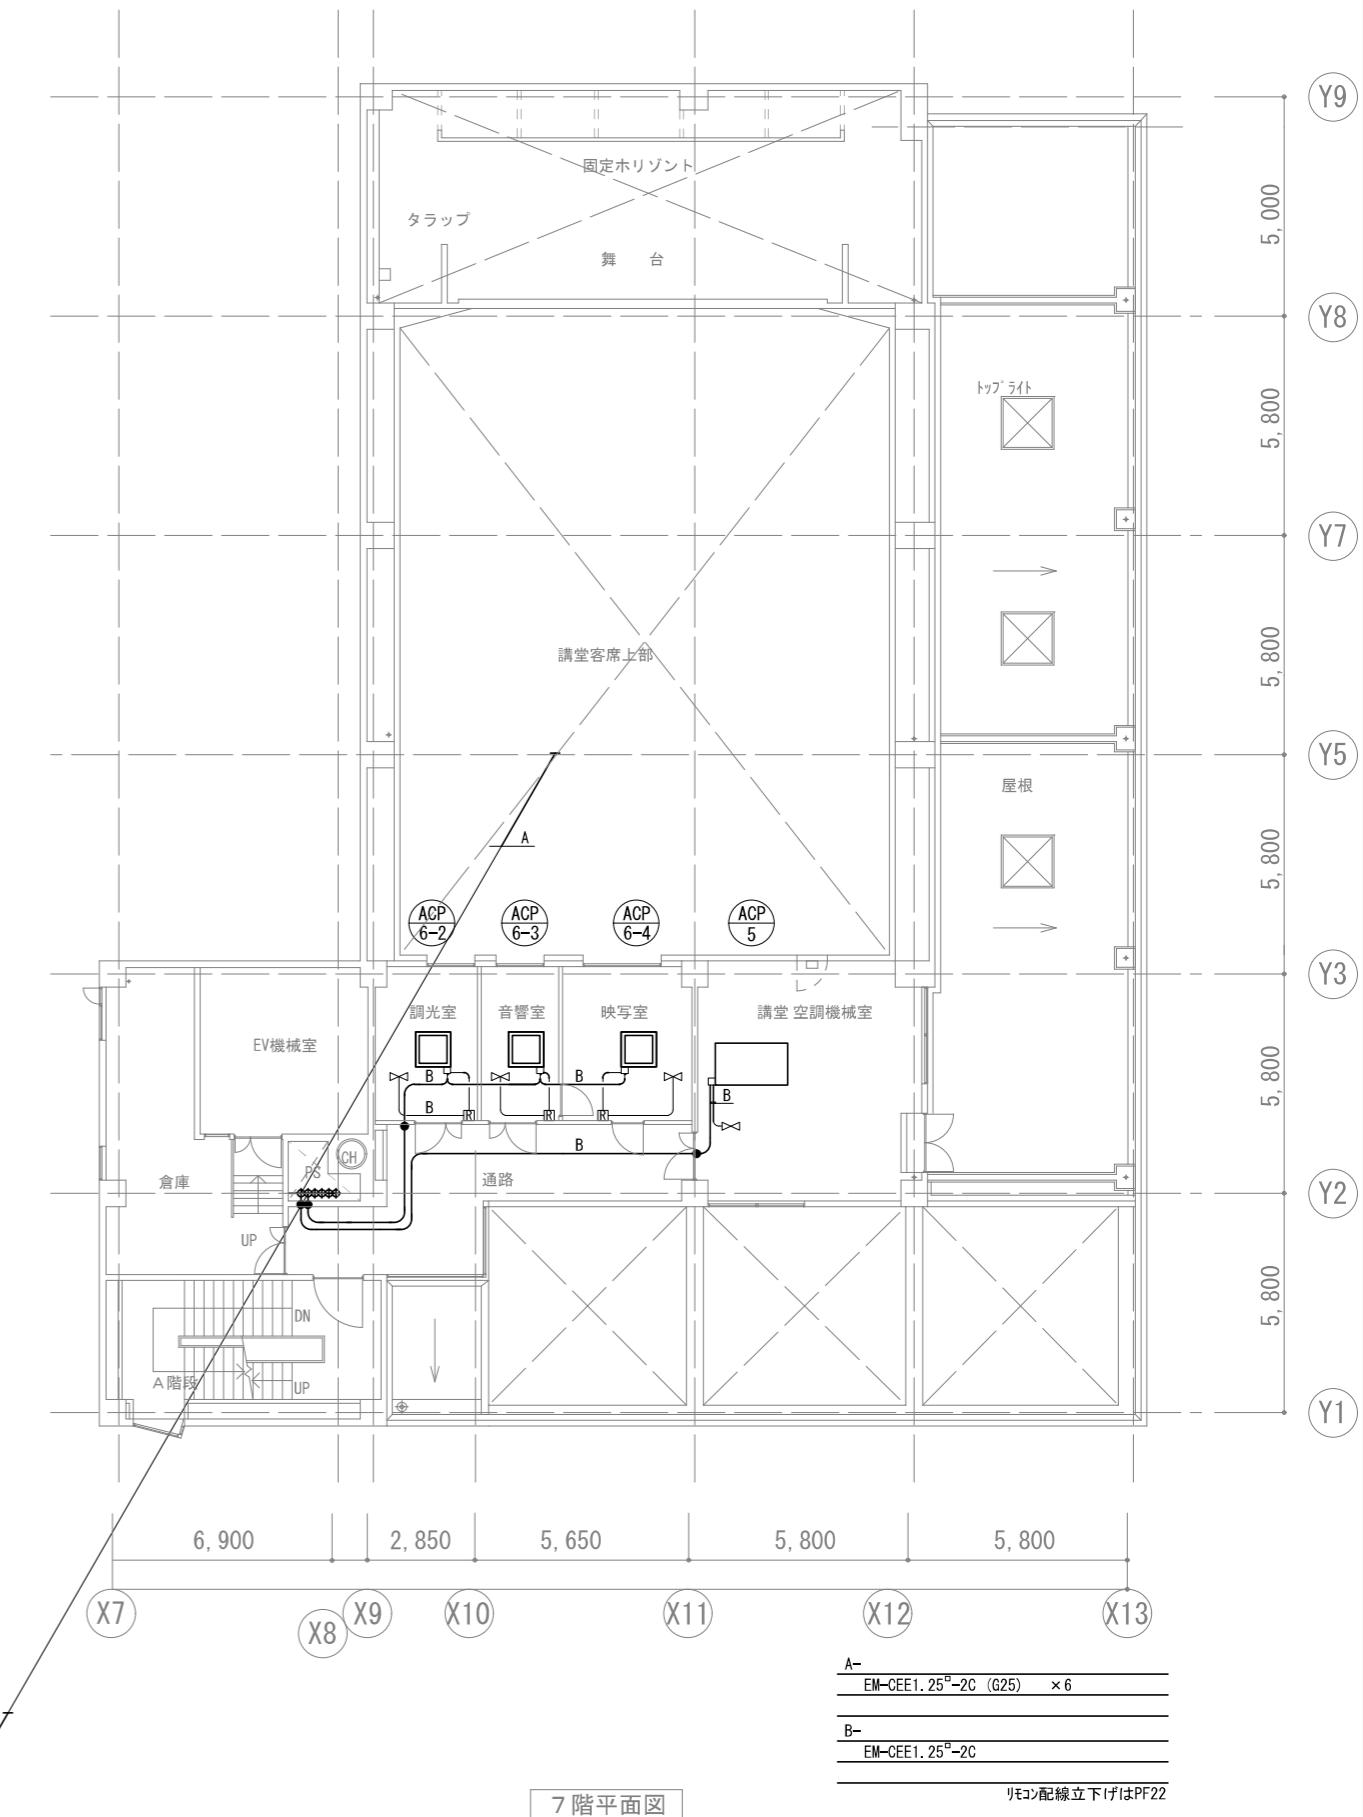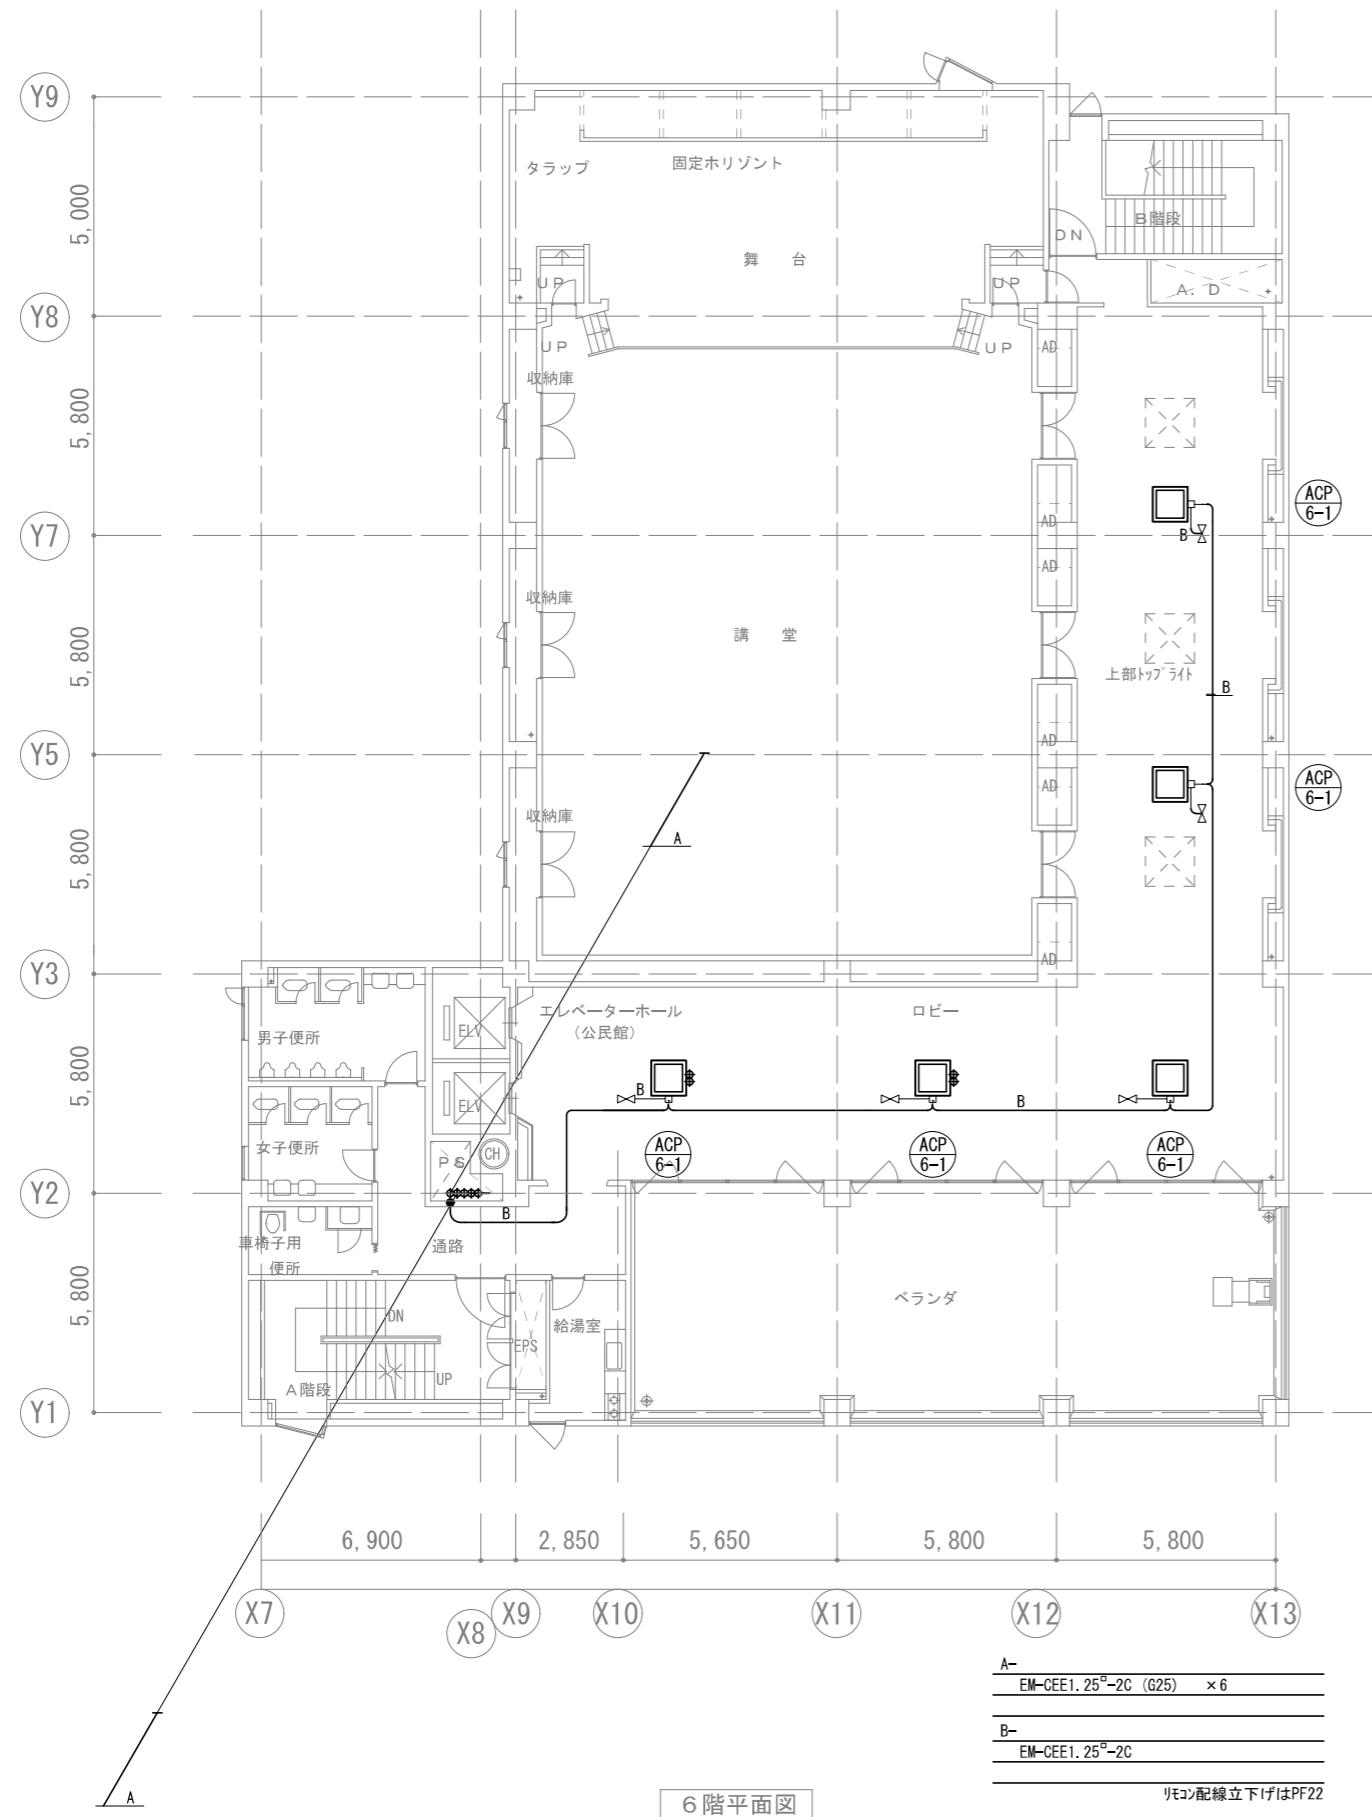

会社名称	株式会社 阿波設計事務所	工事名称	船橋市中央公民館・市民文化ホール大規模改修機械設備工事	図面番号
登録番号	一級建築士事務所(千葉県)知事登録第 1-2305-7796号	図面名称	自動制御設備 6-7F平面図(改修後)	A1 1/100
設計者名	一級建築士(大臣)登録第 236533 号 平林 裕	設計者名	船橋市建設局建築部建築課	M-43 (43/97)

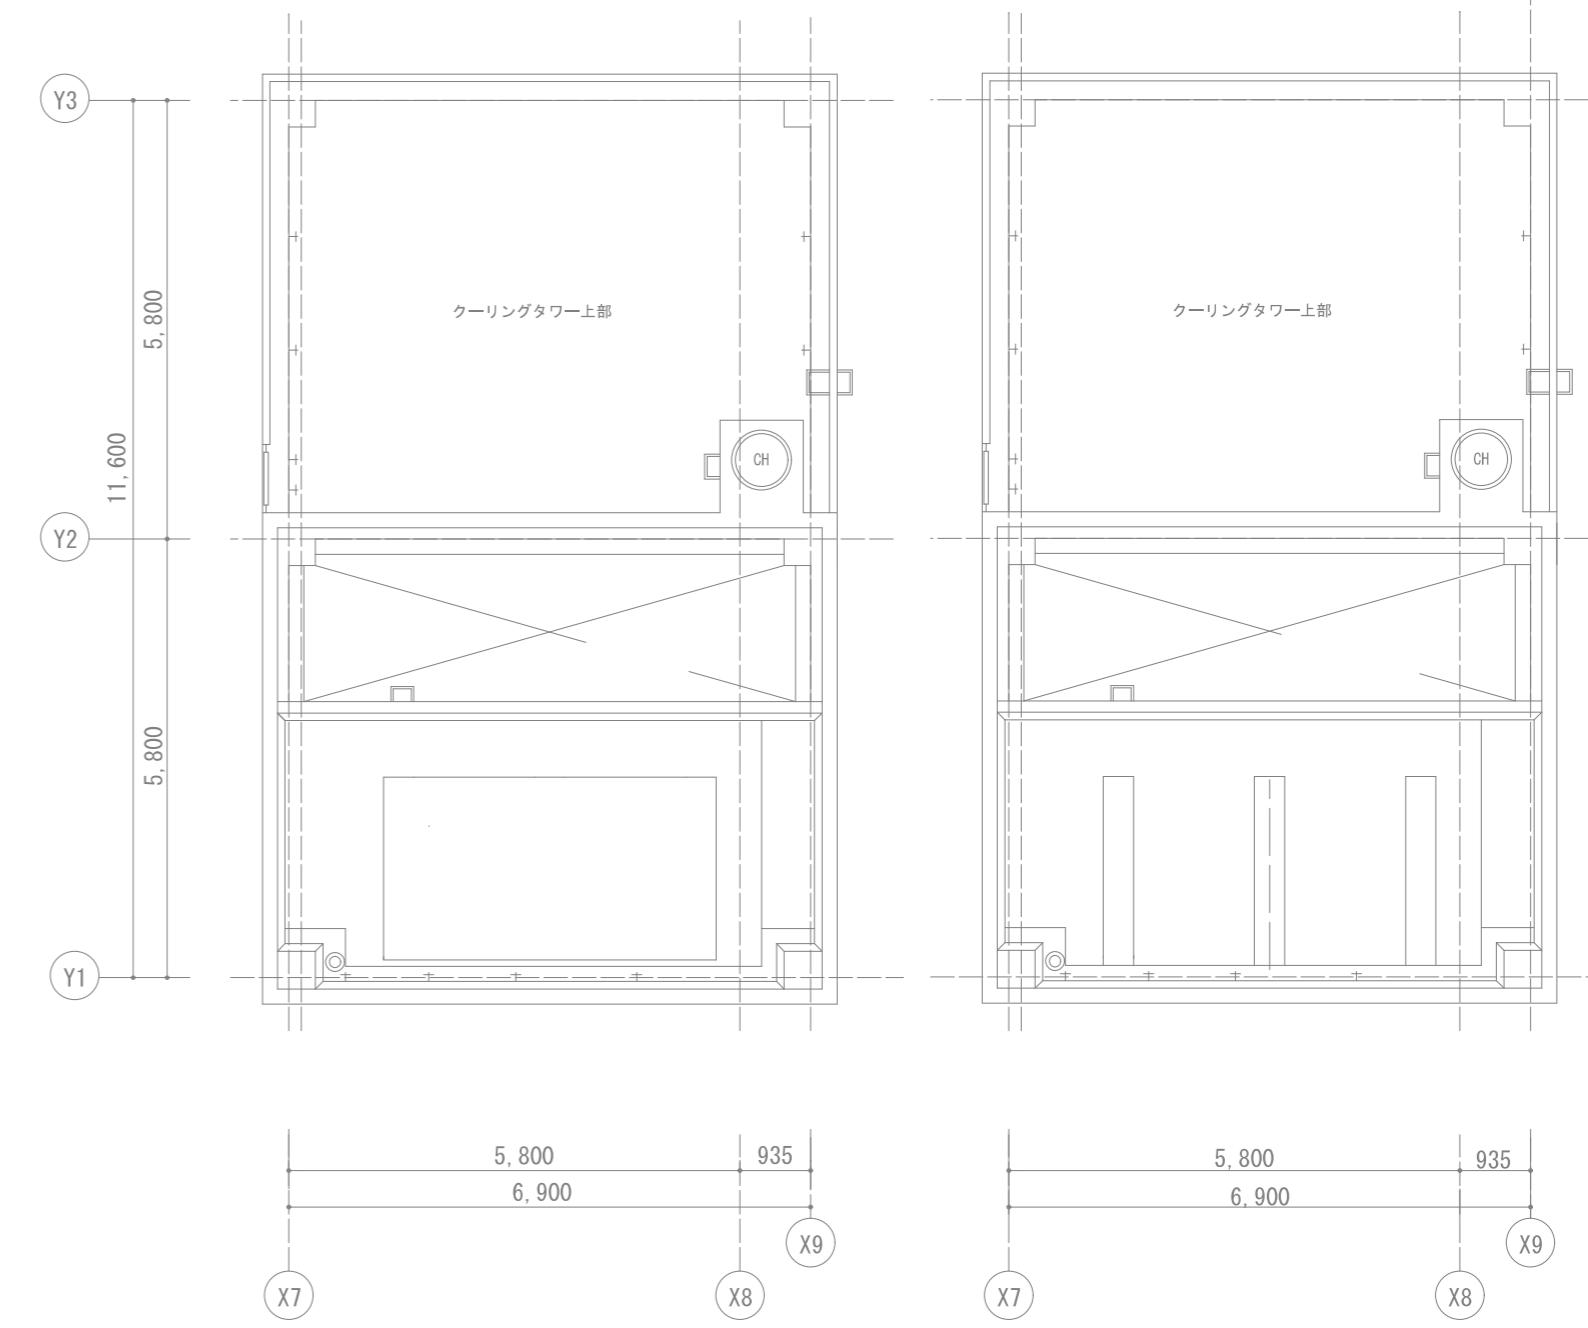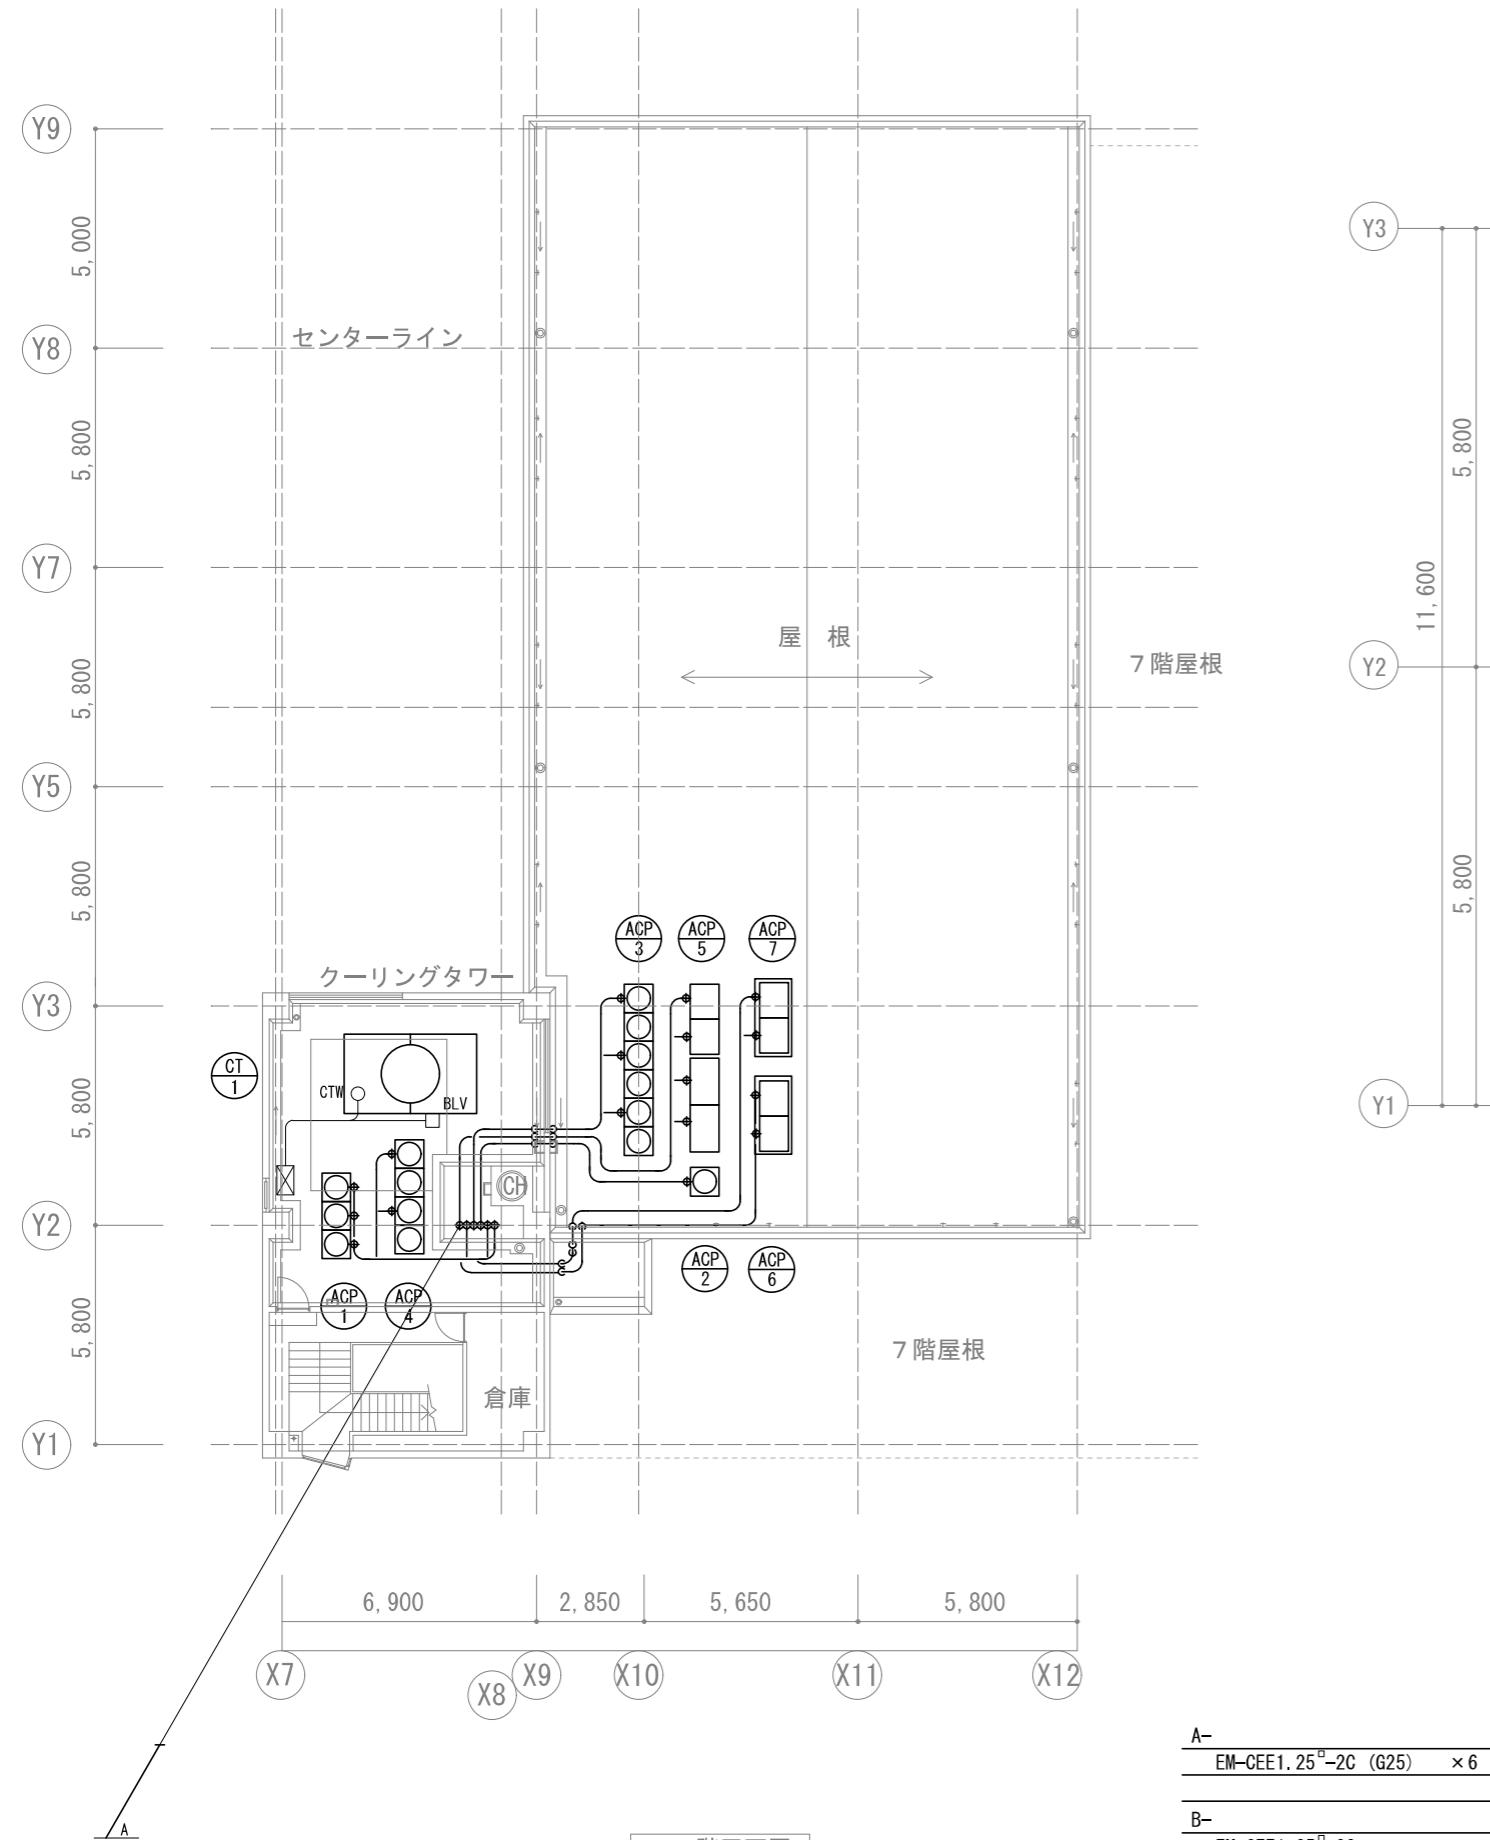

A-
EM-CEE1.25°-2C (G25) × 6

B-
EM-CEE1.25°-2C

リモコン配線立下げはPF22

会社名称	株式会社 阿波設計事務所	工事名称	船橋市中央公民館・市民文化ホール大規模改修機械設備工事	図面番号
登録番号	一級建築士事務所(千葉県)知事登録第 1-2305-7796号	図面名称	自動制御設備 PHF平面図(改修後)	A1 1/100
設計者名	一級建築士(大臣)登録第 236533 号 平林 裕	縮尺	A3 1/200	M-44 (44/97)

機器表 (既設)

記号	機器名	機器仕様	電源			台数	設置場所	備考
			Φ	V	kW			
SF-1	給気ファン 地下駐車場系統	片吸込シロッコファン 床置形 #5×22,200 m3/h × 200Pa 付属品 防振パット 他付属品一式	3	200	7.5	1	中央機械室	
EF-1	排気ファン 地下駐車場系統	片吸込シロッコファン 床置形 #5×22,200 m3/h × 320Pa 付属品 防振パット 他付属品一式	3	200	7.5	1	地下駐ファン室	
SF-2	給気ファン 地下機械室系統	片吸込シロッコファン 床置形 #4×20,040 m3/h × 250Pa 付属品 防振パット 他付属品一式	3	200	7.5	1	中央機械室	
EF-2	排気ファン 地下機械室系統	片吸込シロッコファン 床置形 #4×18,120 m3/h × 500Pa 付属品 防振パット 他付属品一式	3	200	7.5	1	地下駐ファン室	
SF-3	給気ファン 奈落系統	片吸込シロッコファン 床置形 #3×9,120 m3/h × 250Pa 付属品 防振パット 他付属品一式	3	200	3.7	1	中央機械室	
EF-3	排気ファン 奈落系統	片吸込シロッコファン 床置形 #3×9,120 m3/h × 450Pa 付属品 防振パット 他付属品一式	3	200	3.7	1	地階ファン室	
SF-4	給気ファン 発電機室系統	片吸込シロッコファン 床置形 #2 1/2×5,100 m3/h × 200Pa 付属品 防振パット 他付属品一式	3	200	1.5	1	中央機械室	
EF-4	排気ファン 小ホール系統	片吸込シロッコファン 床置形 #3×5,550 m3/h × 200Pa 付属品 防振パット 他付属品一式	3	200	1.5	1	7階機械室	
EF-5	排気ファン オーデ、舞台系統	片吸込シロッコファン 床置形 #4×16,260 m3/h × 900Pa 付属品 防振パット 他付属品一式	3	200	11.0	1	3階機械室	
EF-6	排気ファン 料理教室系統	片吸込シロッコファン 天吊形 #1 1/2×1,680 m3/h × 150Pa 付属品 防振パット 他付属品一式	3	200	0.75	1	4階天井内	
EF-7	排気ファン 5階会議室系統	片吸込シロッコファン 天吊形 #1 1/2×2,040 m3/h × 200Pa 付属品 防振パット 他付属品一式	3	200	0.75	1	5階天井内	
SF-5	給気ファン 楽屋系統	片吸込シロッコファン 床置形 #1×930 m3/h × 150Pa 付属品 防振パット 他付属品一式	3	200	0.3	1	中央機械室	
EF-8	排気ファン 5階会議室系統	ミニシロッコファン 天吊形 #1 1/2×1,170 m3/h × 150Pa 付属品 防振パット 他付属品一式	3	200	0.4	1	中央機械室	
EF-9	排気ファン 公民館1階便所系統	ミニシロッコファン 天吊形 #1 1/4×510 m3/h × 50Pa 付属品 防振パット 他付属品一式	1	100	0.2	1	1階天井内	
EF-10	排気ファン 3階ロッカ一室他系統	ミニシロッコファン 天吊形 #1 1/4×600 m3/h × 50Pa 付属品 防振パット 他付属品一式	1	100	0.2	1	3階天井内	
EF-11	排気ファン 視聴覚室系統	ミニシロッコファン 天吊形 #1 1/2×1,260 m3/h × 100Pa 付属品 防振パット 他付属品一式	3	200	0.4	1	4階天井内	
EF-12	排気ファン 楽屋便所系統	ミニシロッコファン 天吊形 #1 1/2×1,500 m3/h × 230Pa 付属品 防振パット 他付属品一式	3	200	0.75	1	地階天井内	
EF-13	排気ファン 和室系統	ミニシロッコファン 天吊形 #1 1/2×1,800 m3/h × 100Pa 付属品 防振パット 他付属品一式	3	200	0.75	1	3階天井内	
EF-14	排気ファン 3-6階便所系統	ミニシロッコファン 天吊形 #1 1/4×930 m3/h × 100Pa 付属品 防振パット 他付属品一式	1	100	0.2	4	便所天井内	
EF-15	排気ファン 管理人室系統	ミニシロッコファン 天吊形 #1 1/4×780 m3/h × 100Pa 付属品 防振パット 他付属品一式	1	100	0.2	3	管理人室天井内	
EF-16	排気ファン 地階便所系統	ミニシロッコファン 天吊形 #1×180 m3/h × 100Pa 付属品 防振パット 他付属品一式	1	100	0.1	3	地階便所天井内	
EF-17	排気ファン EV機械室系統	ミニシロッコファン 天吊形 #1 1/4×750 m3/h × 50Pa 付属品 防振パット 他付属品一式	1	100	0.2	3	EV機械室	


機器表 (既設)

記号	機器名	機器仕様	電源			台数	設置場所	備考
			Φ	V	kW			
EF-18	排気ファン	換気扇 320□×210 m3/h × 50Pa	1	100	45W	1	ピアノ庫	
EF-19	排気ファン	換気扇 240□×60 m3/h × 50Pa	1	100	39W	1	管理人室	
EF-20	排気ファン	ベントファン 400□×330 m3/h × 100Pa	1	100	70W	4	3-6階湯沸室	
EF-21	排気ファン	ベントファン 400□×330 m3/h × 50Pa	1	100	70W	1	2階湯沸室	
SF-6	給気ファン	ベントファン 400□×150 m3/h × 80Pa	1	100	66W	1	ピアノ庫	
EF-22	排気ファン	換気扇 300□×300 m3/h × 50Pa	1	100	50W	12	ホール便所	
EF-23	排気ファン	換気扇 300□×240 m3/h × 50Pa	1	100	50W	1	公民館便所	
FF-1	排煙ファン 1.2階ロビー系統	片吸込シロッコファン 床置形 #6×30,000 m3/h × 300Pa 付属品 防振パット 他付属品一式	3	200	7.5	1	2階倉庫	
FF-2	排煙ファン 公民館系統	片吸込シロッコファン 床置形 #5×27,000 m3/h × 1000Pa 付属品 防振パット 他付属品一式	3	200	18.5	1	7階機械室	
FF-3	排煙ファン 地下系統	片吸込シロッコファン 床置形 #3×7,200 m3/h × 400Pa 付属品 防振パット 他付属品一式	3	200	2.2	1	地下駐車場	
FF-4	排煙ファン オーディトリアム系統	片吸込シロッコファン 床置形 #6×45,000 m3/h × 900Pa 付属品 防振パット 他付属品一式	3	200	22	1	4階	
EXT-1	膨張水槽	角型鋼板製 1,000 L 寸法 1,000 × 1,000 × 1,300H				1	塔屋屋上	

注) 現場と相違が生じた場合は、現場優先とする。


凡例 (既設)

記号	名称	仕様	記号	名称	仕様
CH	冷水管(往)	配管用炭素鋼管(白)	—	給水管	硬質塩化ビニリング鋼管(VB)
CHR	冷水管(還)	配管用炭素鋼管(白)	I	給湯管(往)	保温付被覆鋼管
W	温水管(往)	配管用炭素鋼管(白)	II	給湯管(還)	保温付被覆鋼管
WR	温水管(還)	配管用炭素鋼管(白)	E	膨張管	配管用炭素鋼管(白)
CW	冷却水管(往)	配管用炭素鋼管(白)	G	ガス管	ガス会社指定管
CWR	冷却水管(還)	配管用炭素鋼管(白)	X	消火管	配管用炭素鋼管(白)
C	冷水管(往)	配管用炭素鋼管(白)	SP	スプリンクラー管	圧力配管用炭素鋼管(白)
CR	冷水管(還)	配管用炭素鋼管(白)	—	汚水管	排水用ライング鋼管(DVLP)
—	ドレン管	配管用炭素鋼管(白)	—	雑排水管	配管用炭素鋼管(白)
—	矩形ダクト	亜鉛鉄板	—	通気管	配管用炭素鋼管(白)
—	スパイラルダクト	亜鉛鉄板	—	屋外排水管	硬質塩化ビニル管(VP)
—	—	—	—	—	—

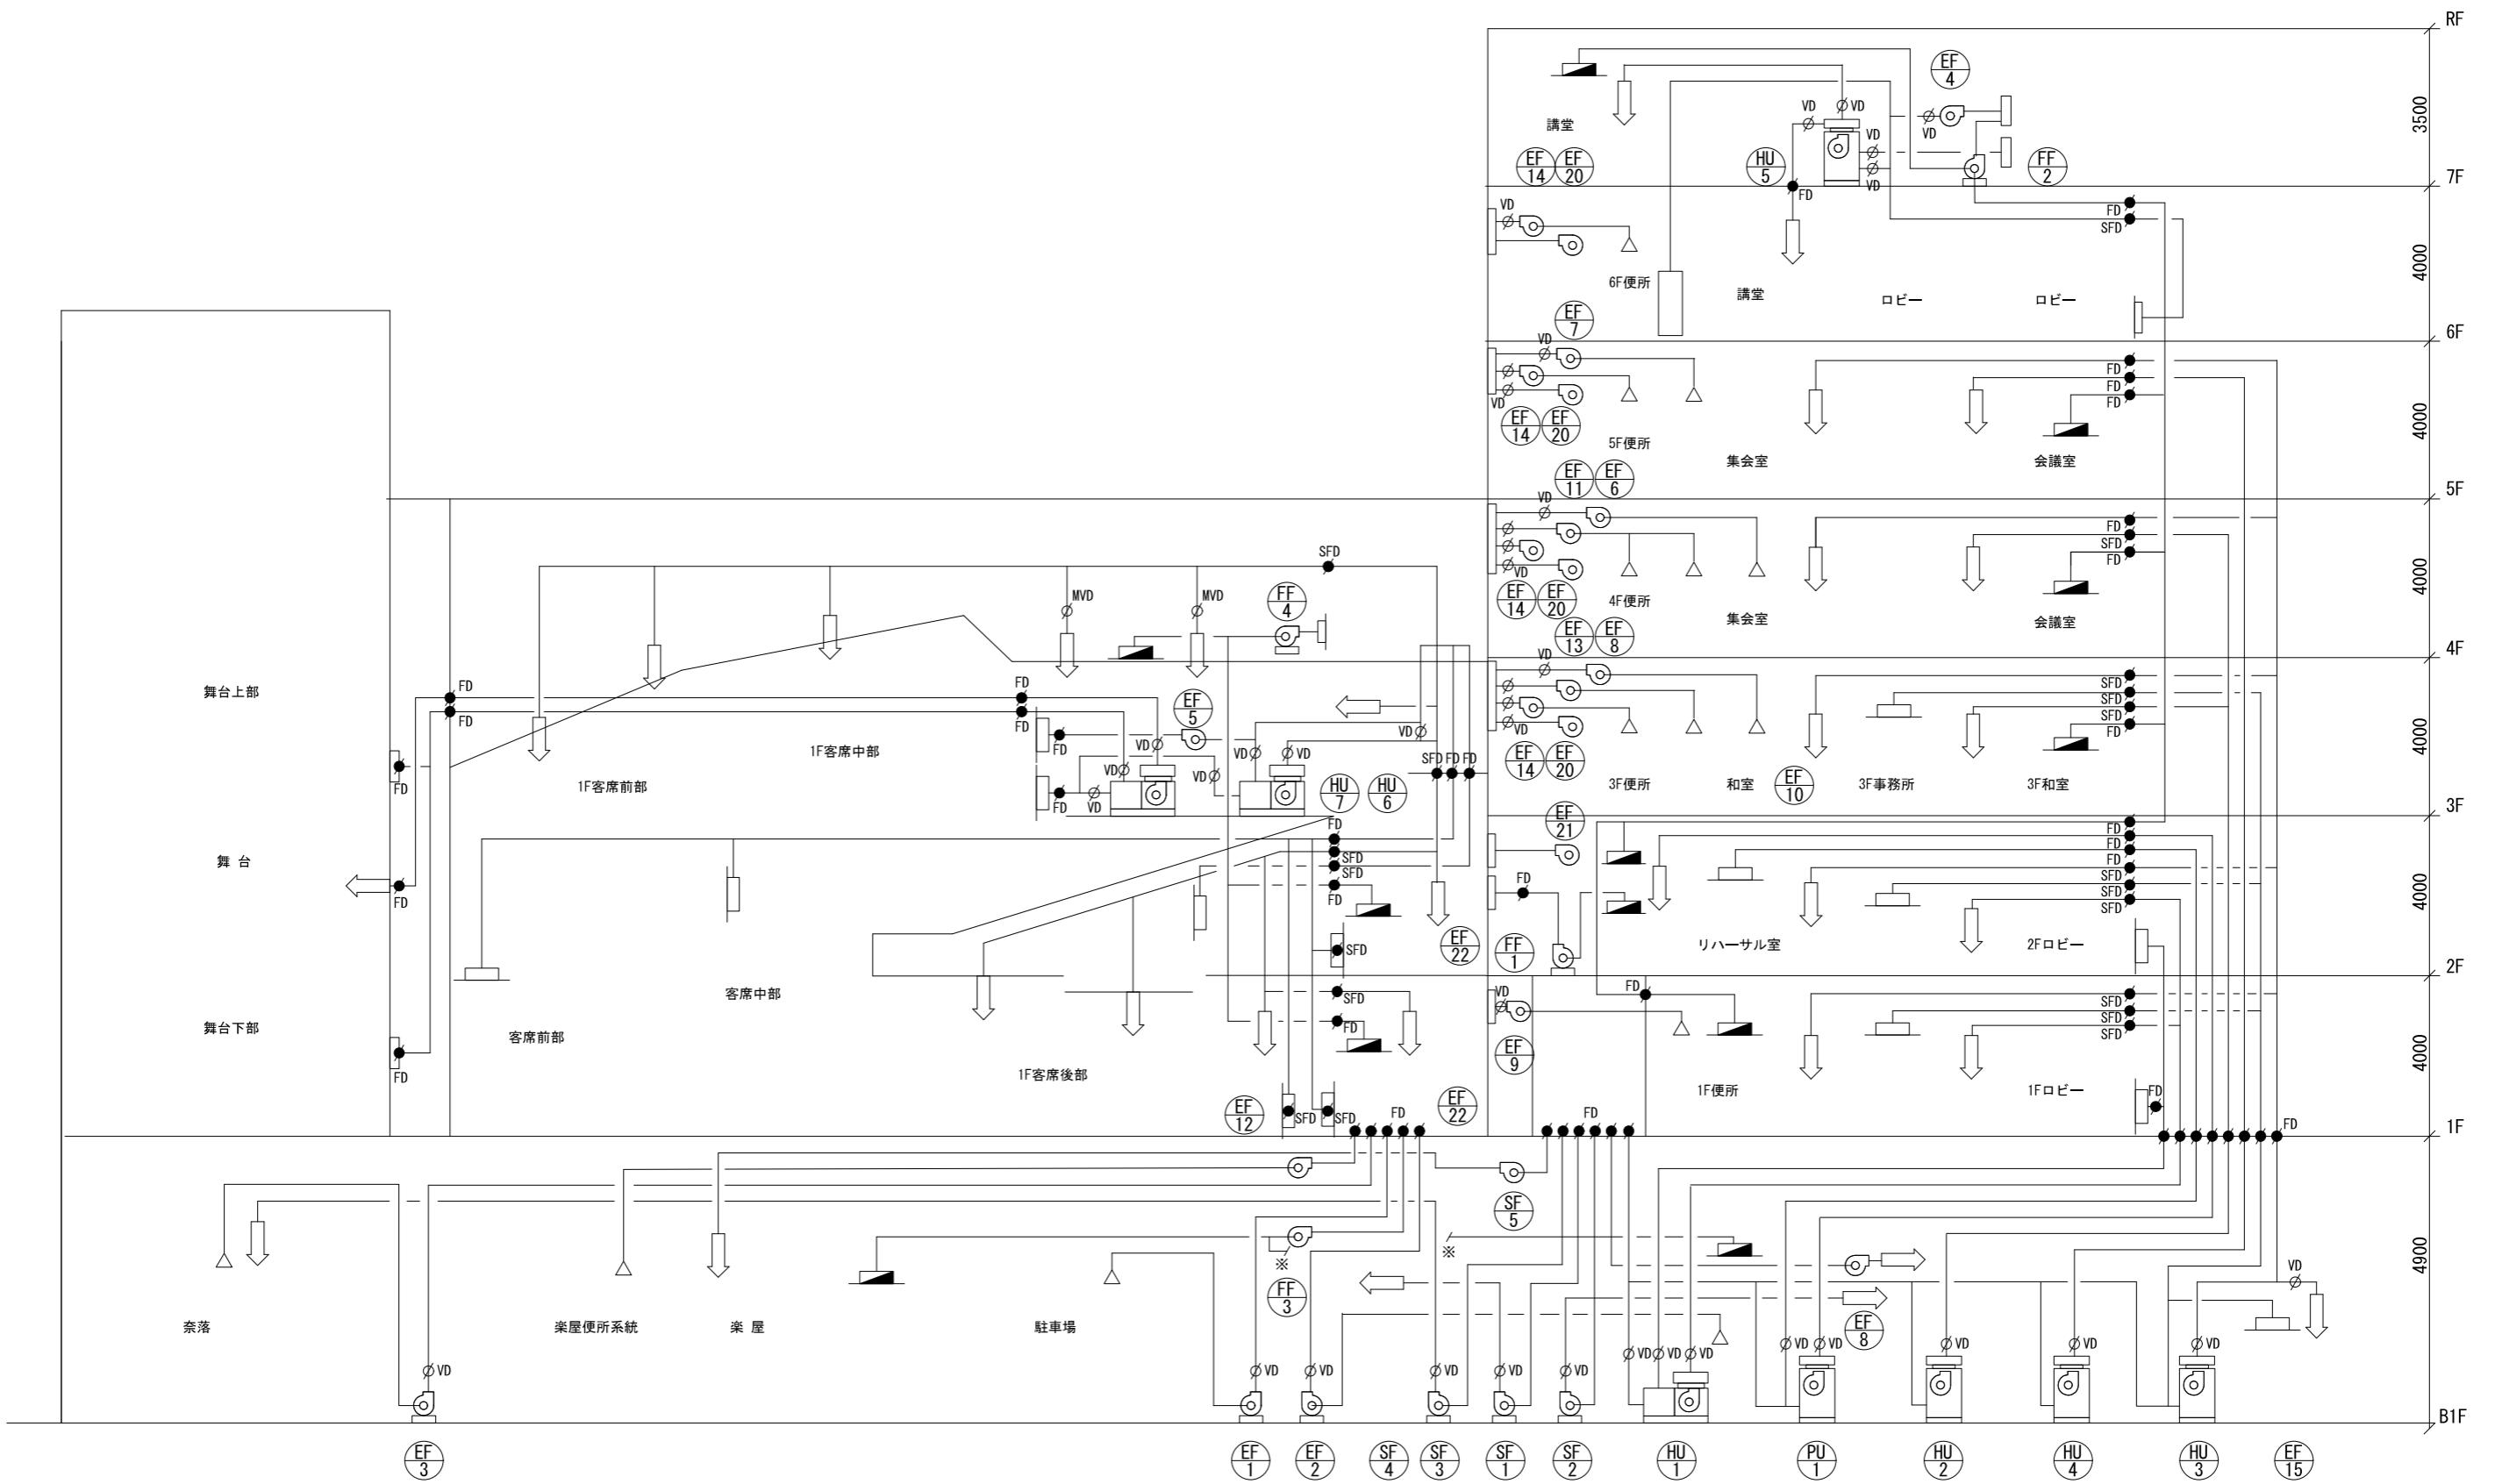



会社名称	株式会社 阿波設計事務所	工事名称	船橋市中央公民館・市民文化ホール大規模改修機械設備工事	図面番号
登録番号	一級建築士事務所(千葉県)知事登録第 1-2305-7796号	図面名称	空気調和換気設備 ダクト系統図(改修前)	縮尺 A1 - A3 -
設計者名	一級建築士(大臣)登録第 236533 号 平林 裕	設計者名	船橋市建設局建築部建築課	令和7年度 (47/97)

中央公民館

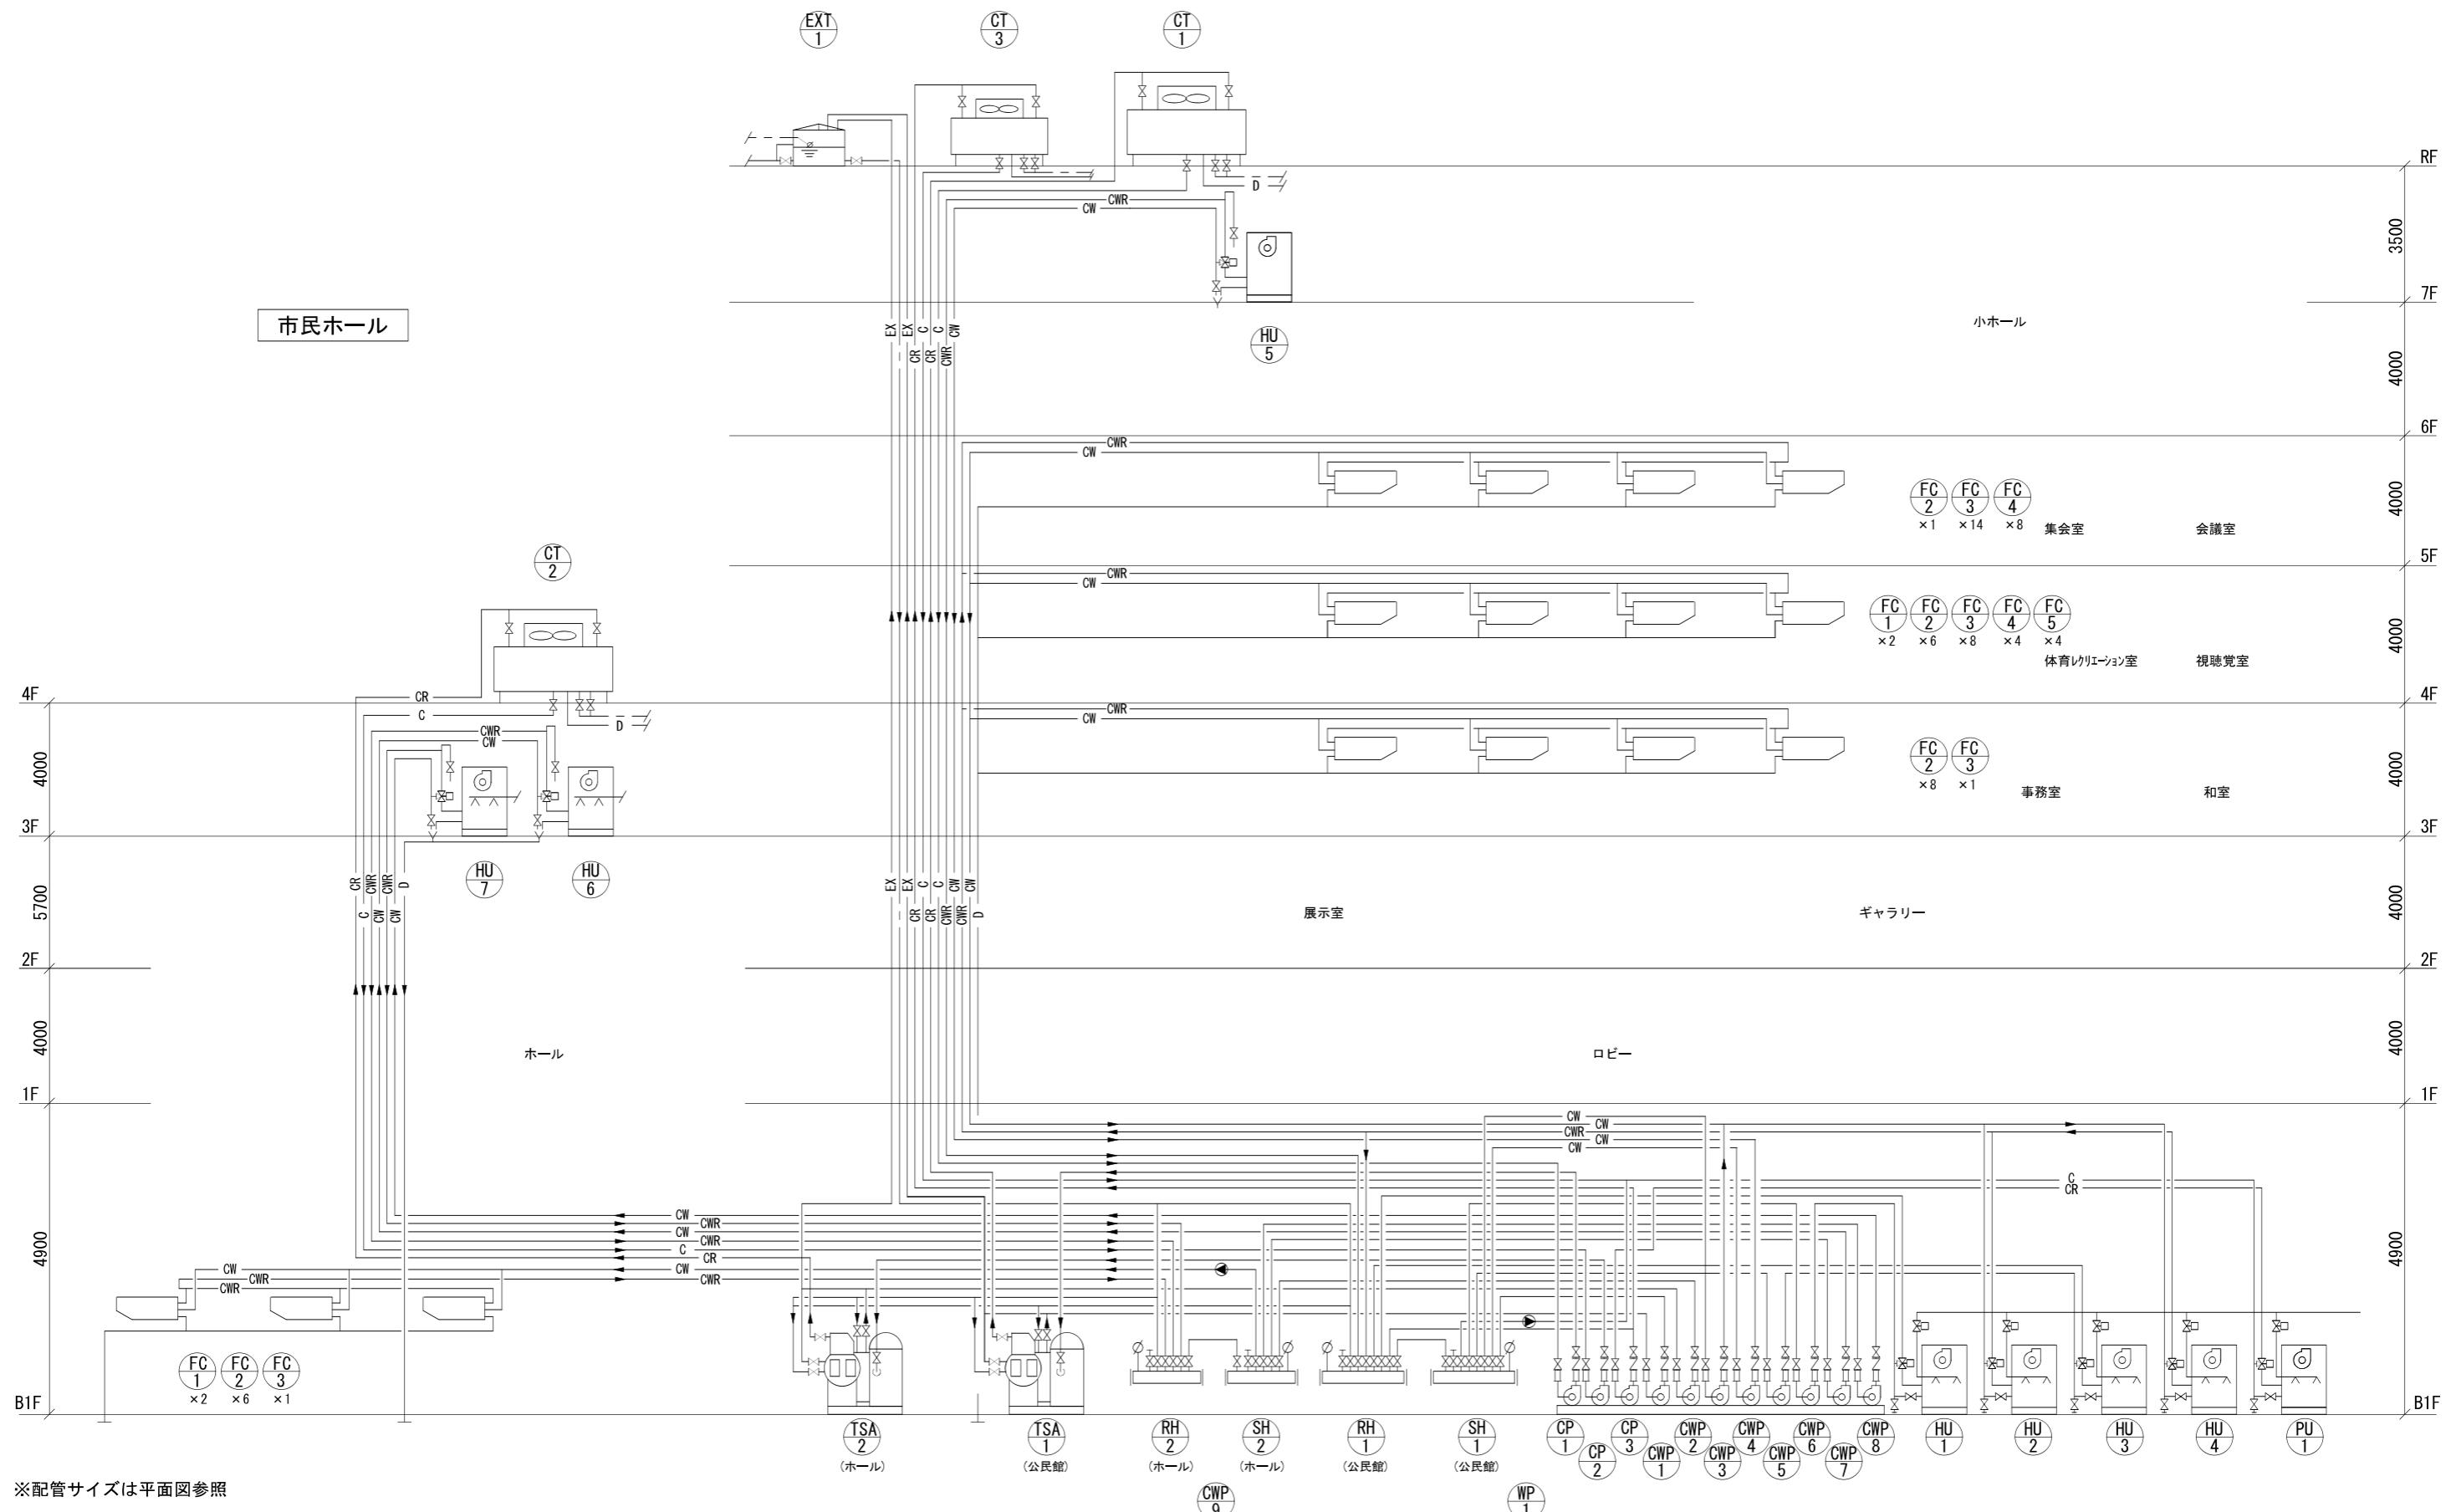

会社名称	株式会社 阿波設計事務所	工事名称	船橋市中央公民館・市民文化ホール大規模改修機械設備工事	図面番号
登録番号	一級建築士事務所(千葉県)知事登録第 1-2305-7796号	図面名称	空気調和換気設備 配管系統図(改修前)	縮尺 A1 -
設計者名	一級建築士(大臣)登録第 236533 号 平林 裕	図面名称	空気調和換気設備 配管系統図(改修後)	M-48

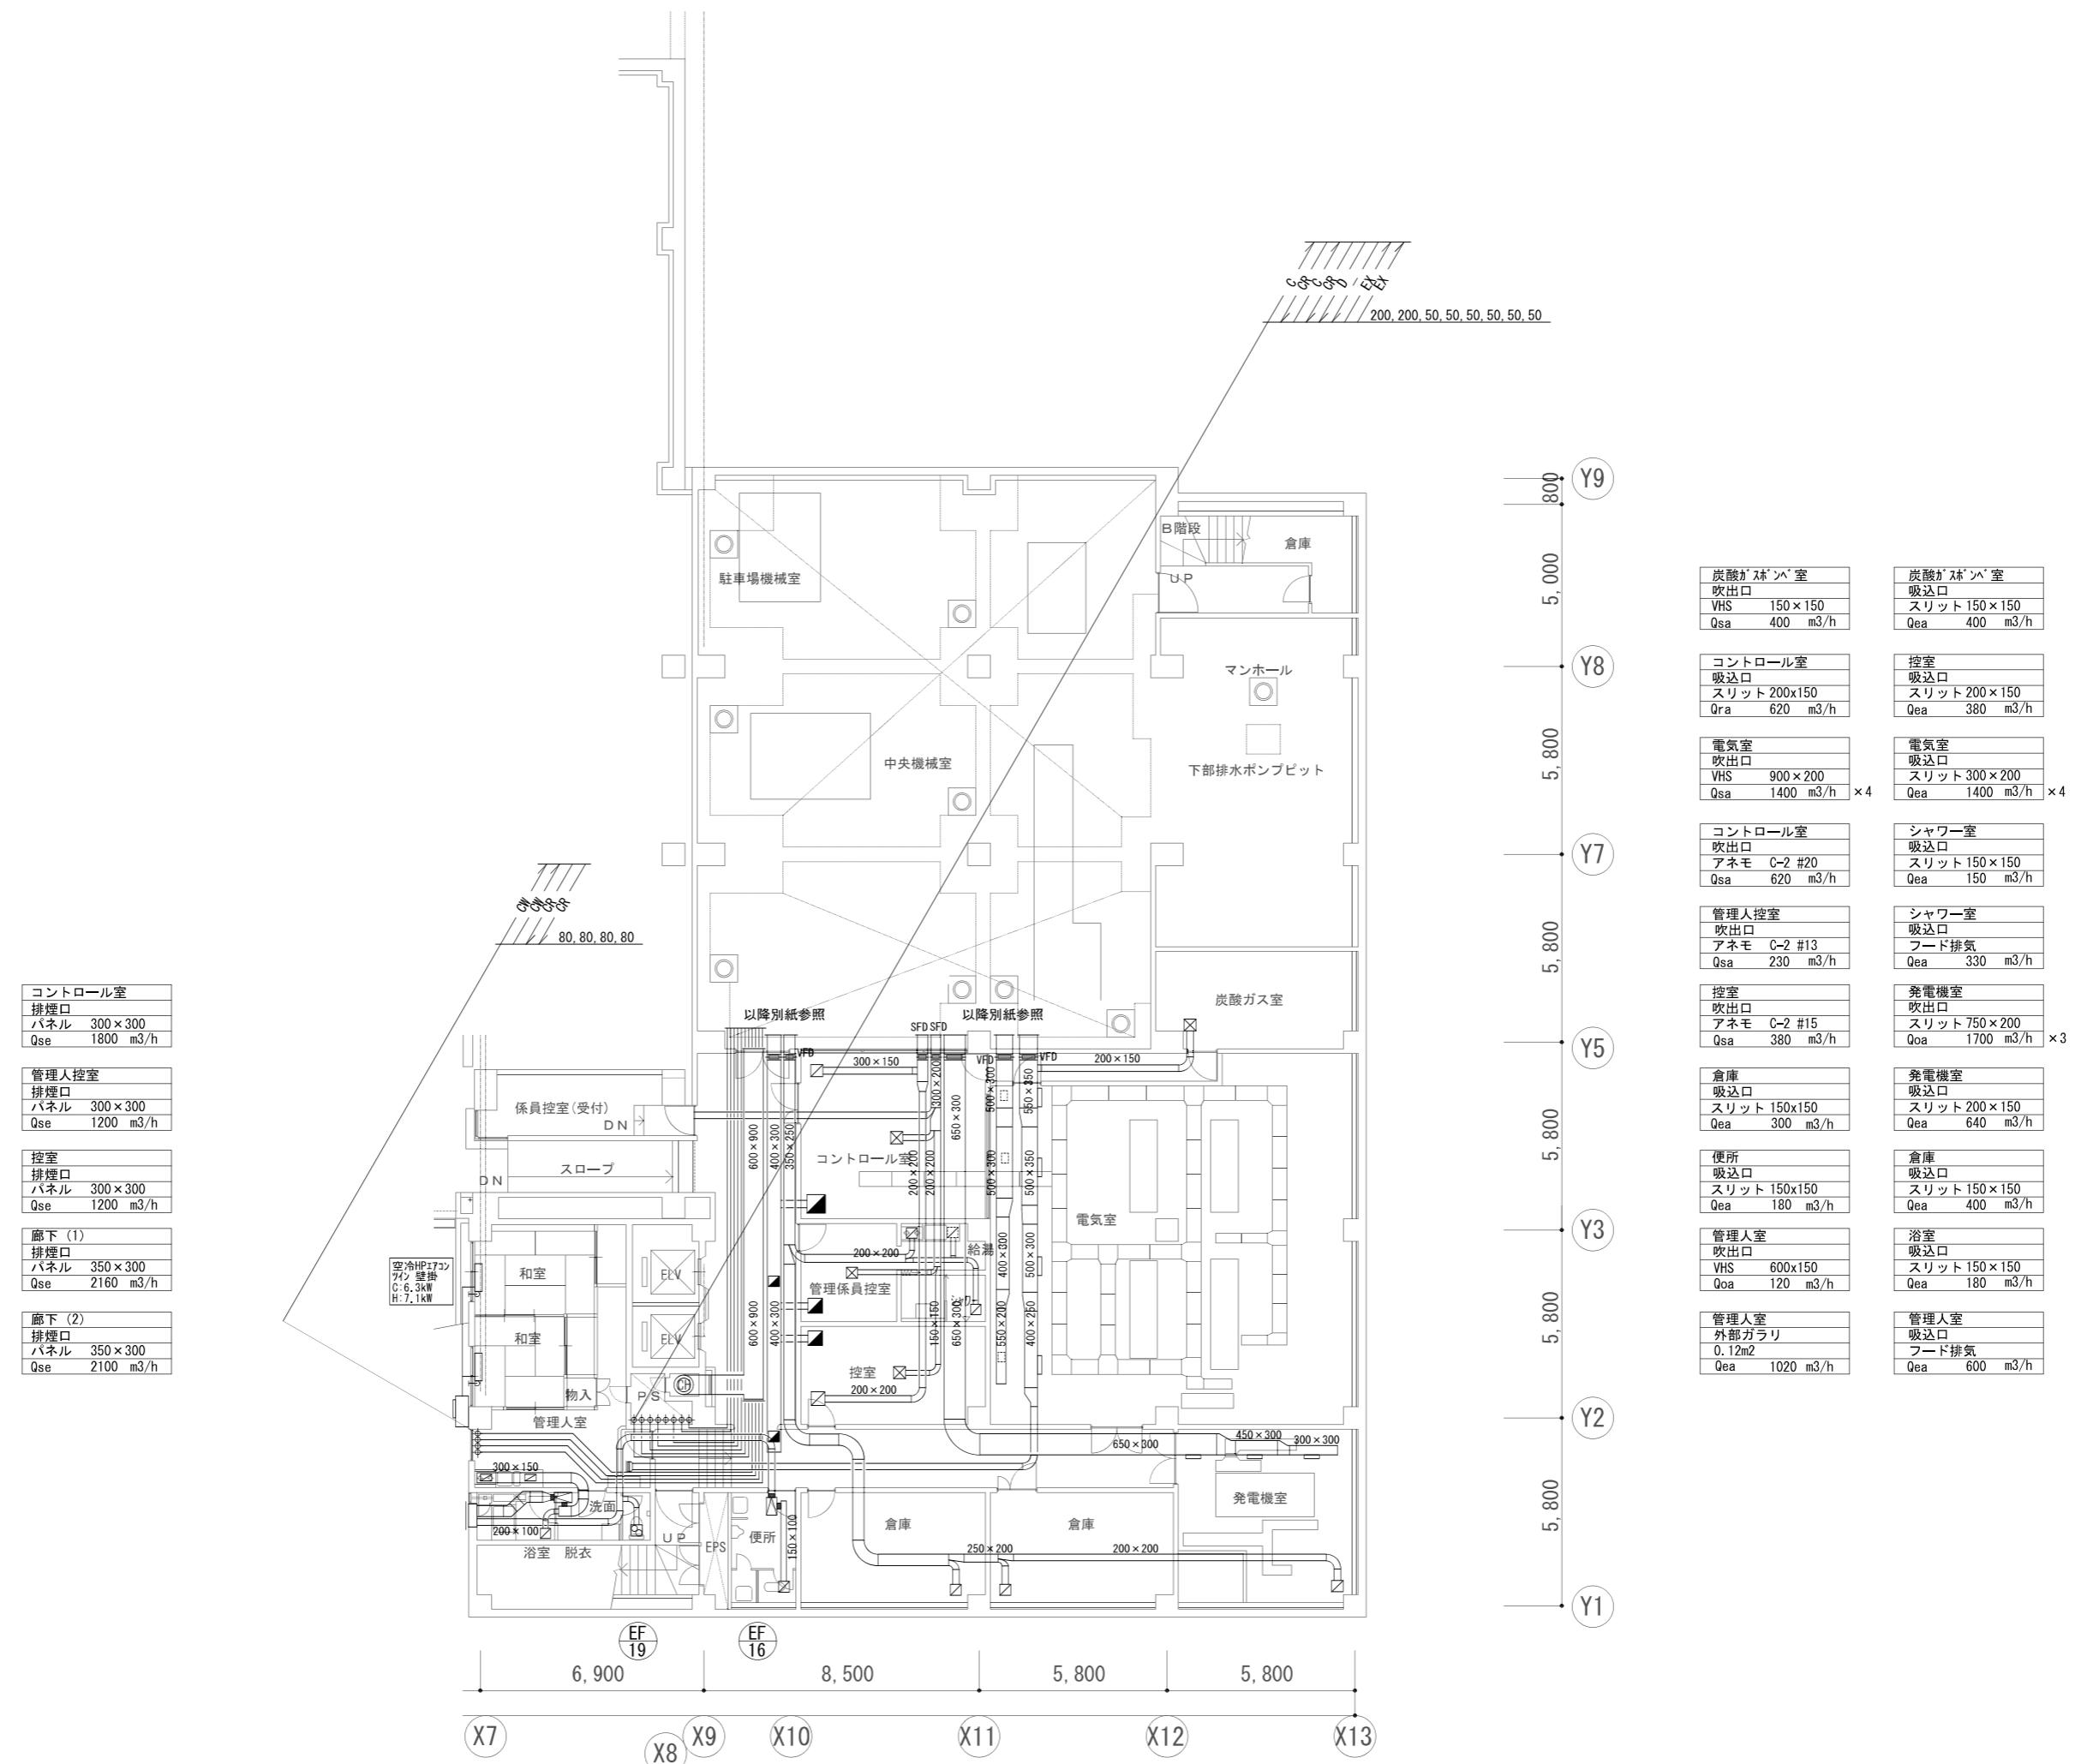


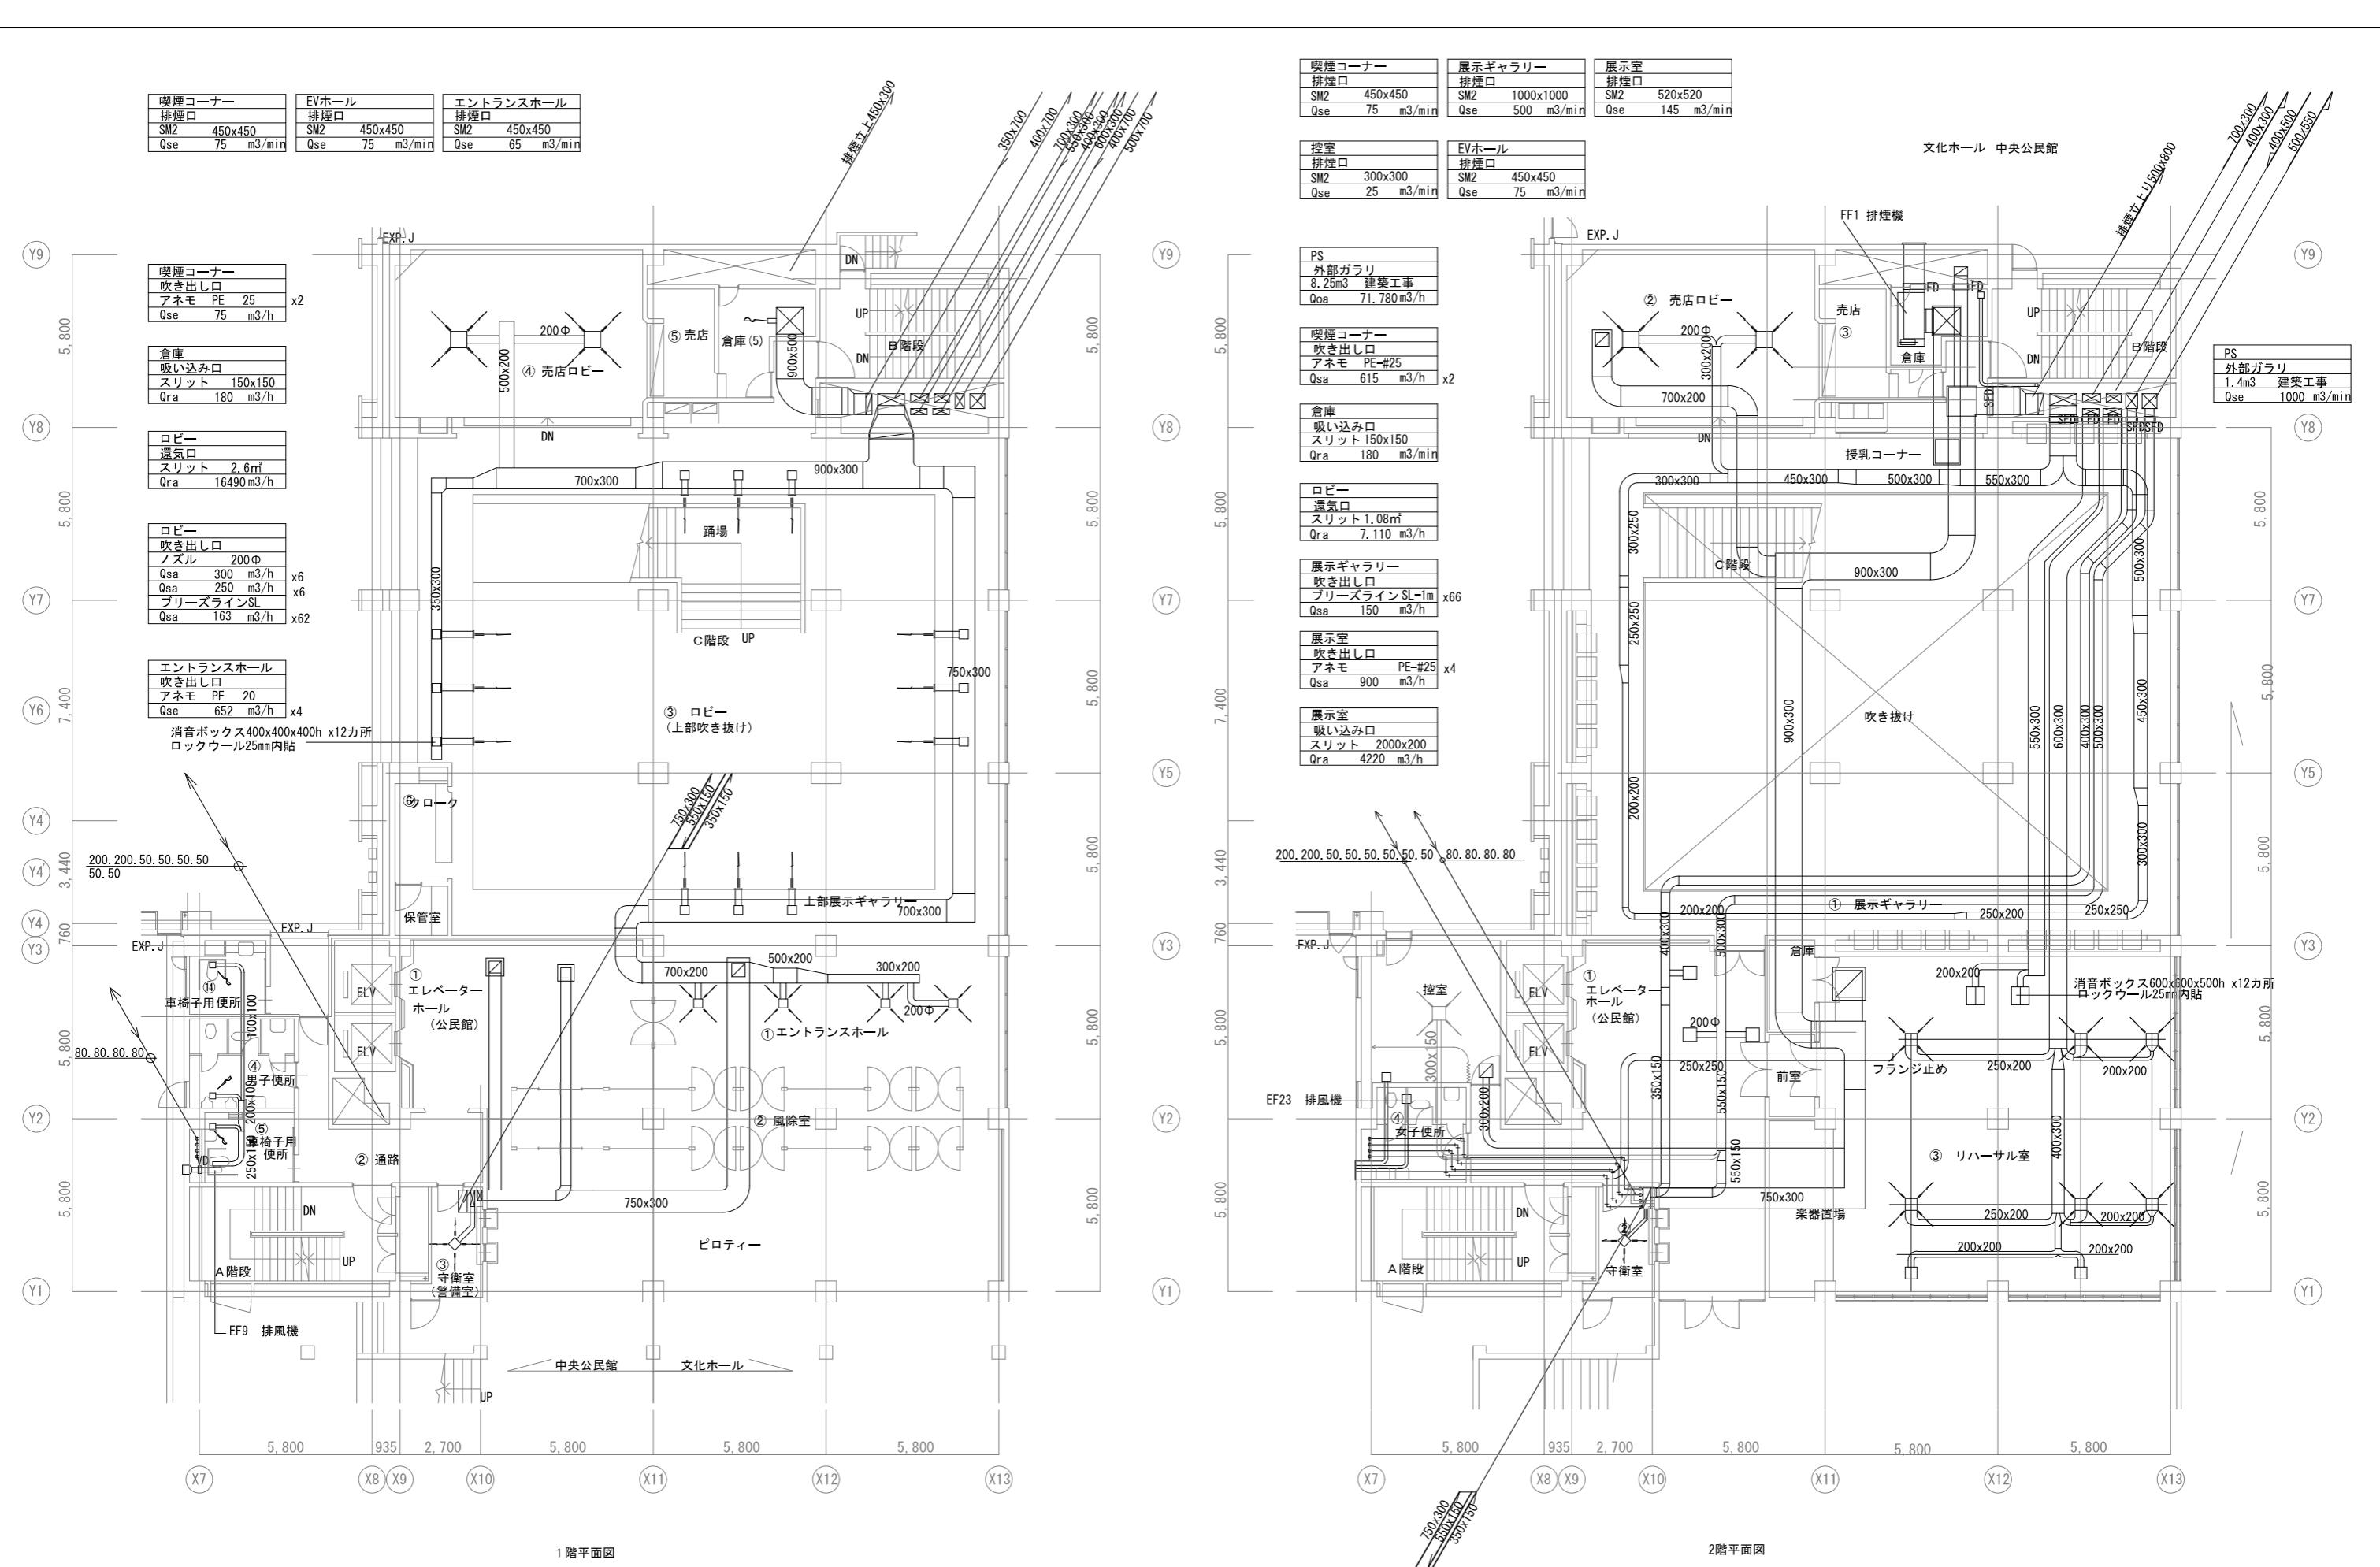



会社名	株式会社 阿波設計事務所	工事名称	船橋市中央公民館・市民文化ホール大規模改修機械設備工事	図面番号
登録番号	一級建築士事務所(千葉県)知事登録第 1-2305-7796号	図面名称	空気調和換気設備 1-2F平面図(改修前) 公民館	A1 1/100 A3 1/200
設計者名	一級建築士(大臣)登録第 236533 号 平林 裕	設計者名	船橋市建設局建築部建築課	M-50 (50/97)

前室	排煙口	パントリー	排煙口	控室	排煙口	廊下	排煙口	保健室	排煙口
パネル 600×600		パネル 250×250		パネル 350×350		パネル 500×500		パネル 250×250	
Qse 9300 m ³ /h		Qse 900 m ³ /h		Qse 2700 m ³ /h		Qse 6000 m ³ /h		Qse 900 m ³ /h	


音楽室	排煙口	前室	排煙口	視聴覚室	排煙口	準備室	排煙口	廊下	排煙口
パネル 500×500		パネル 300×300		パネル 850×300		パネル 350×300		パネル 500×500	
Qse 6000 m ³ /h		Qse 1500 m ³ /h		Qse 5100 m ³ /h		Qse 2100 m ³ /h		Qse 6000 m ³ /h	

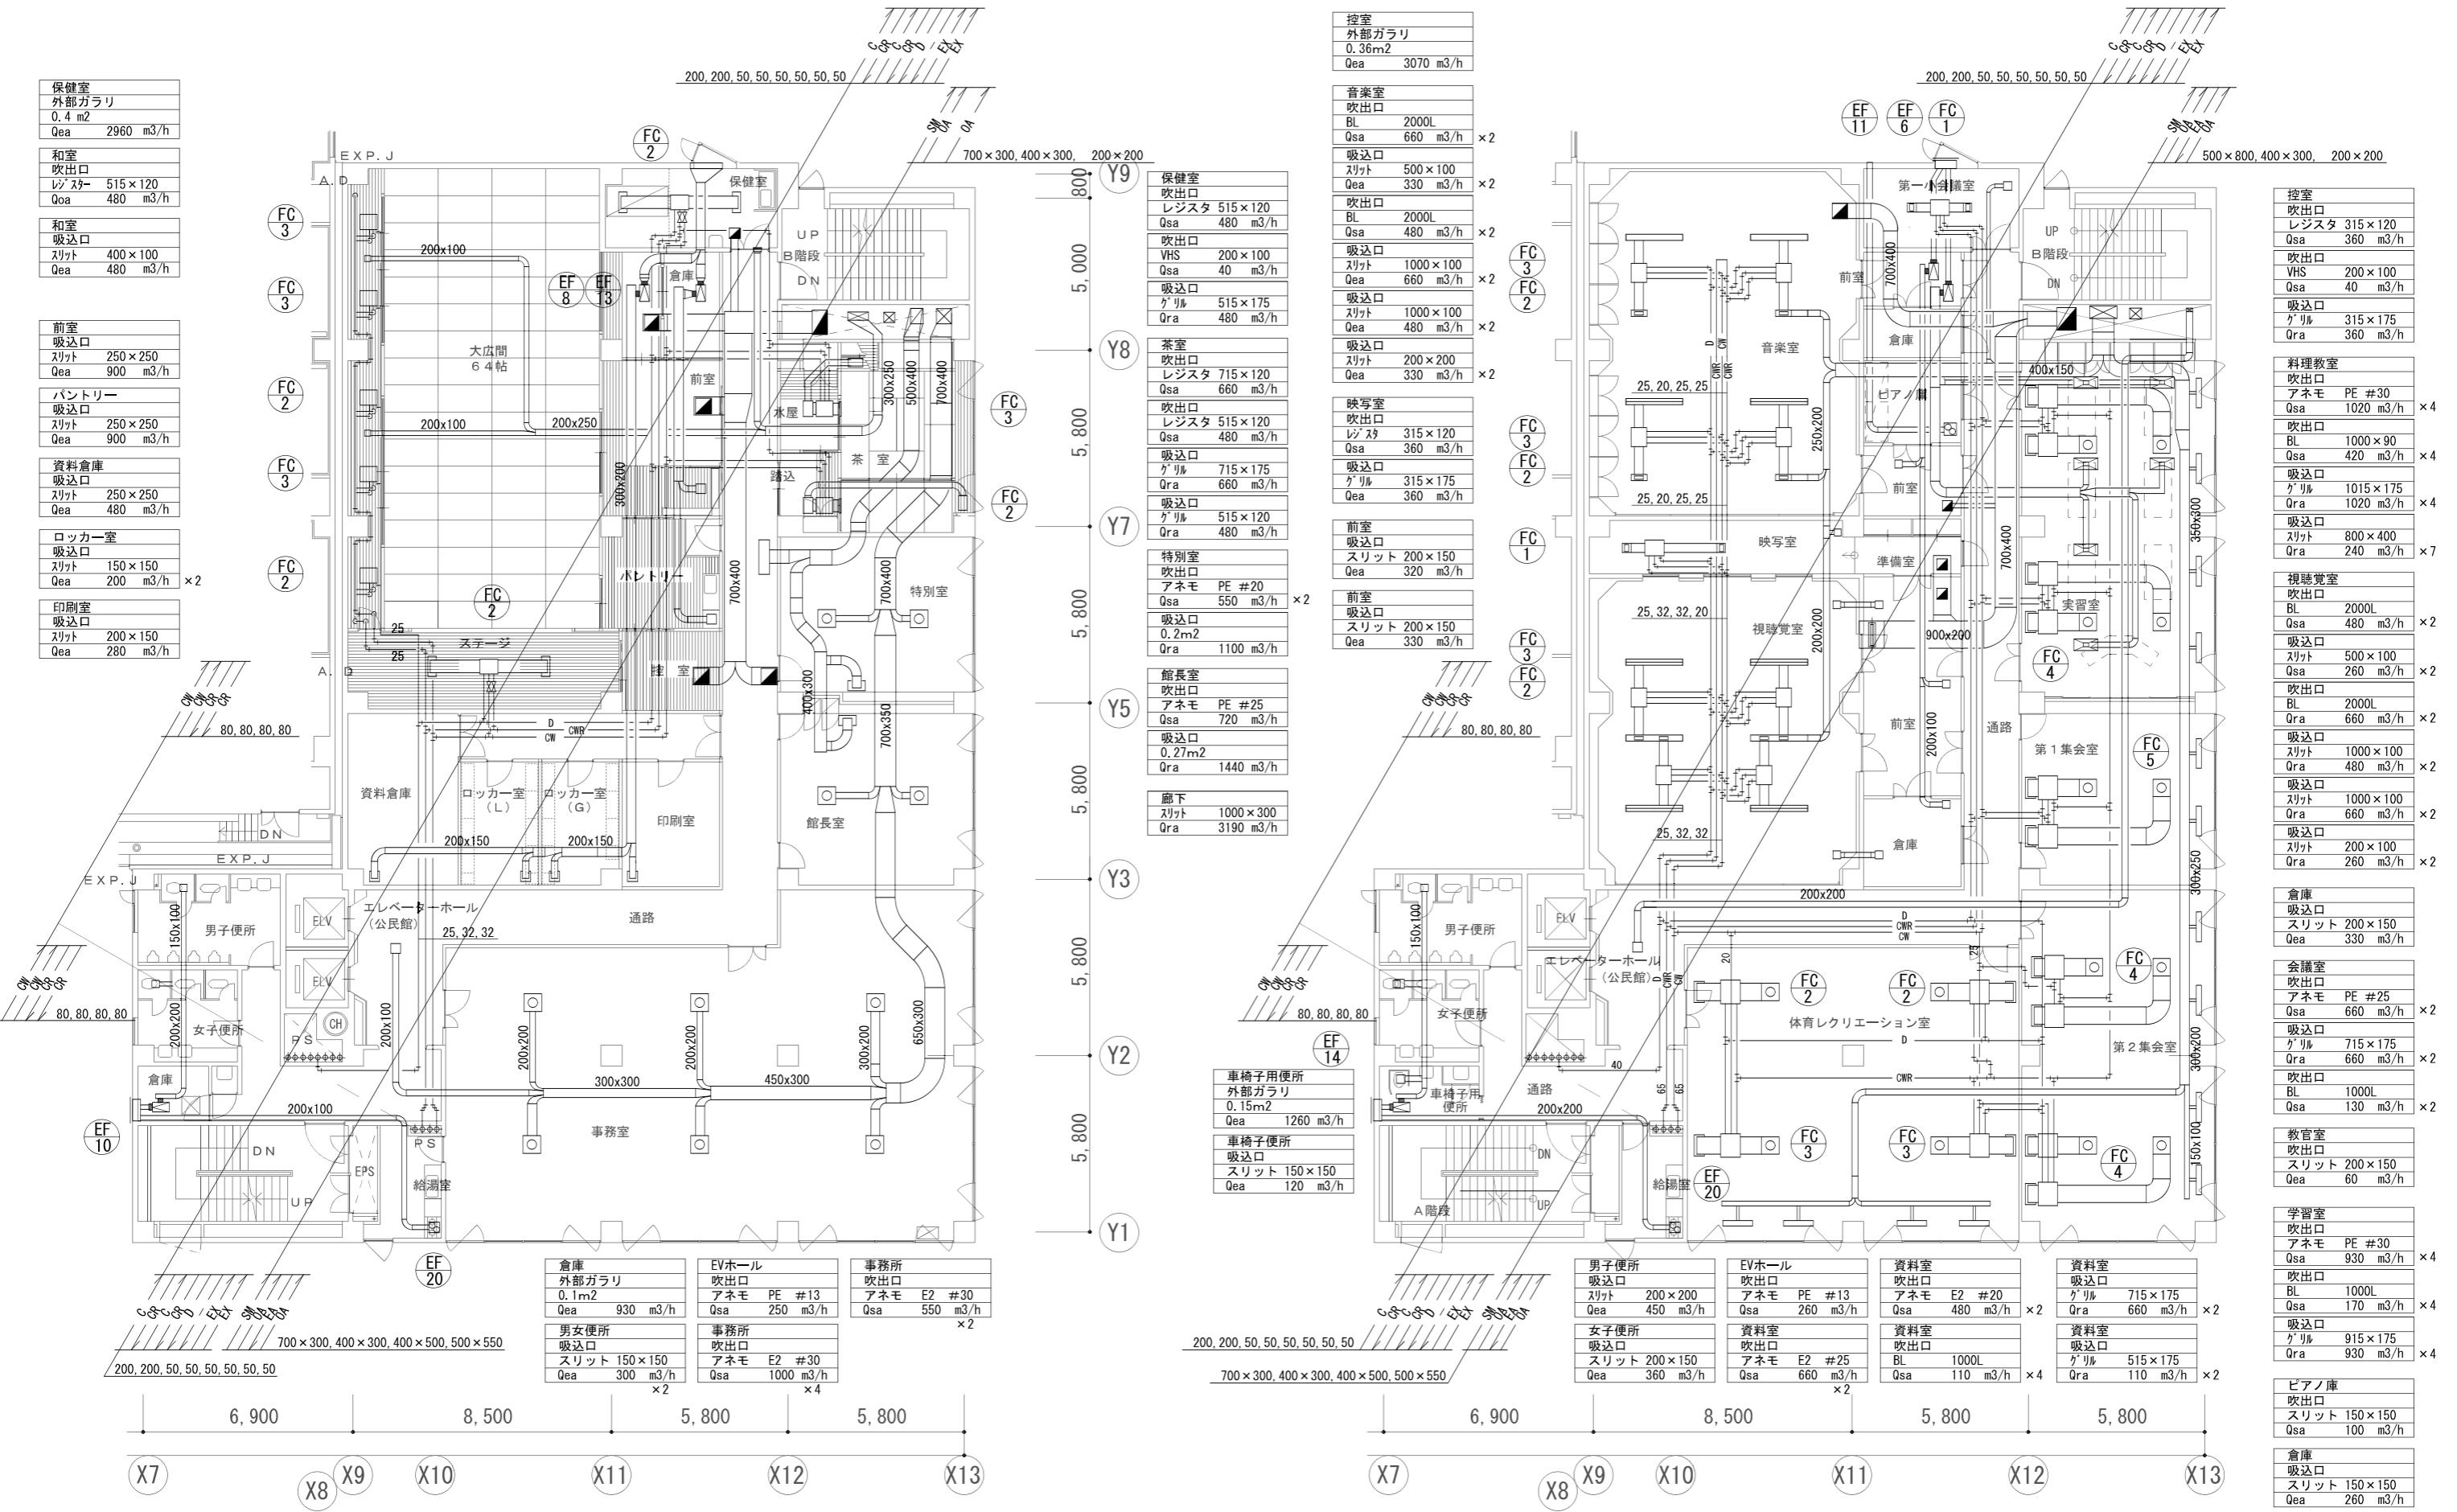

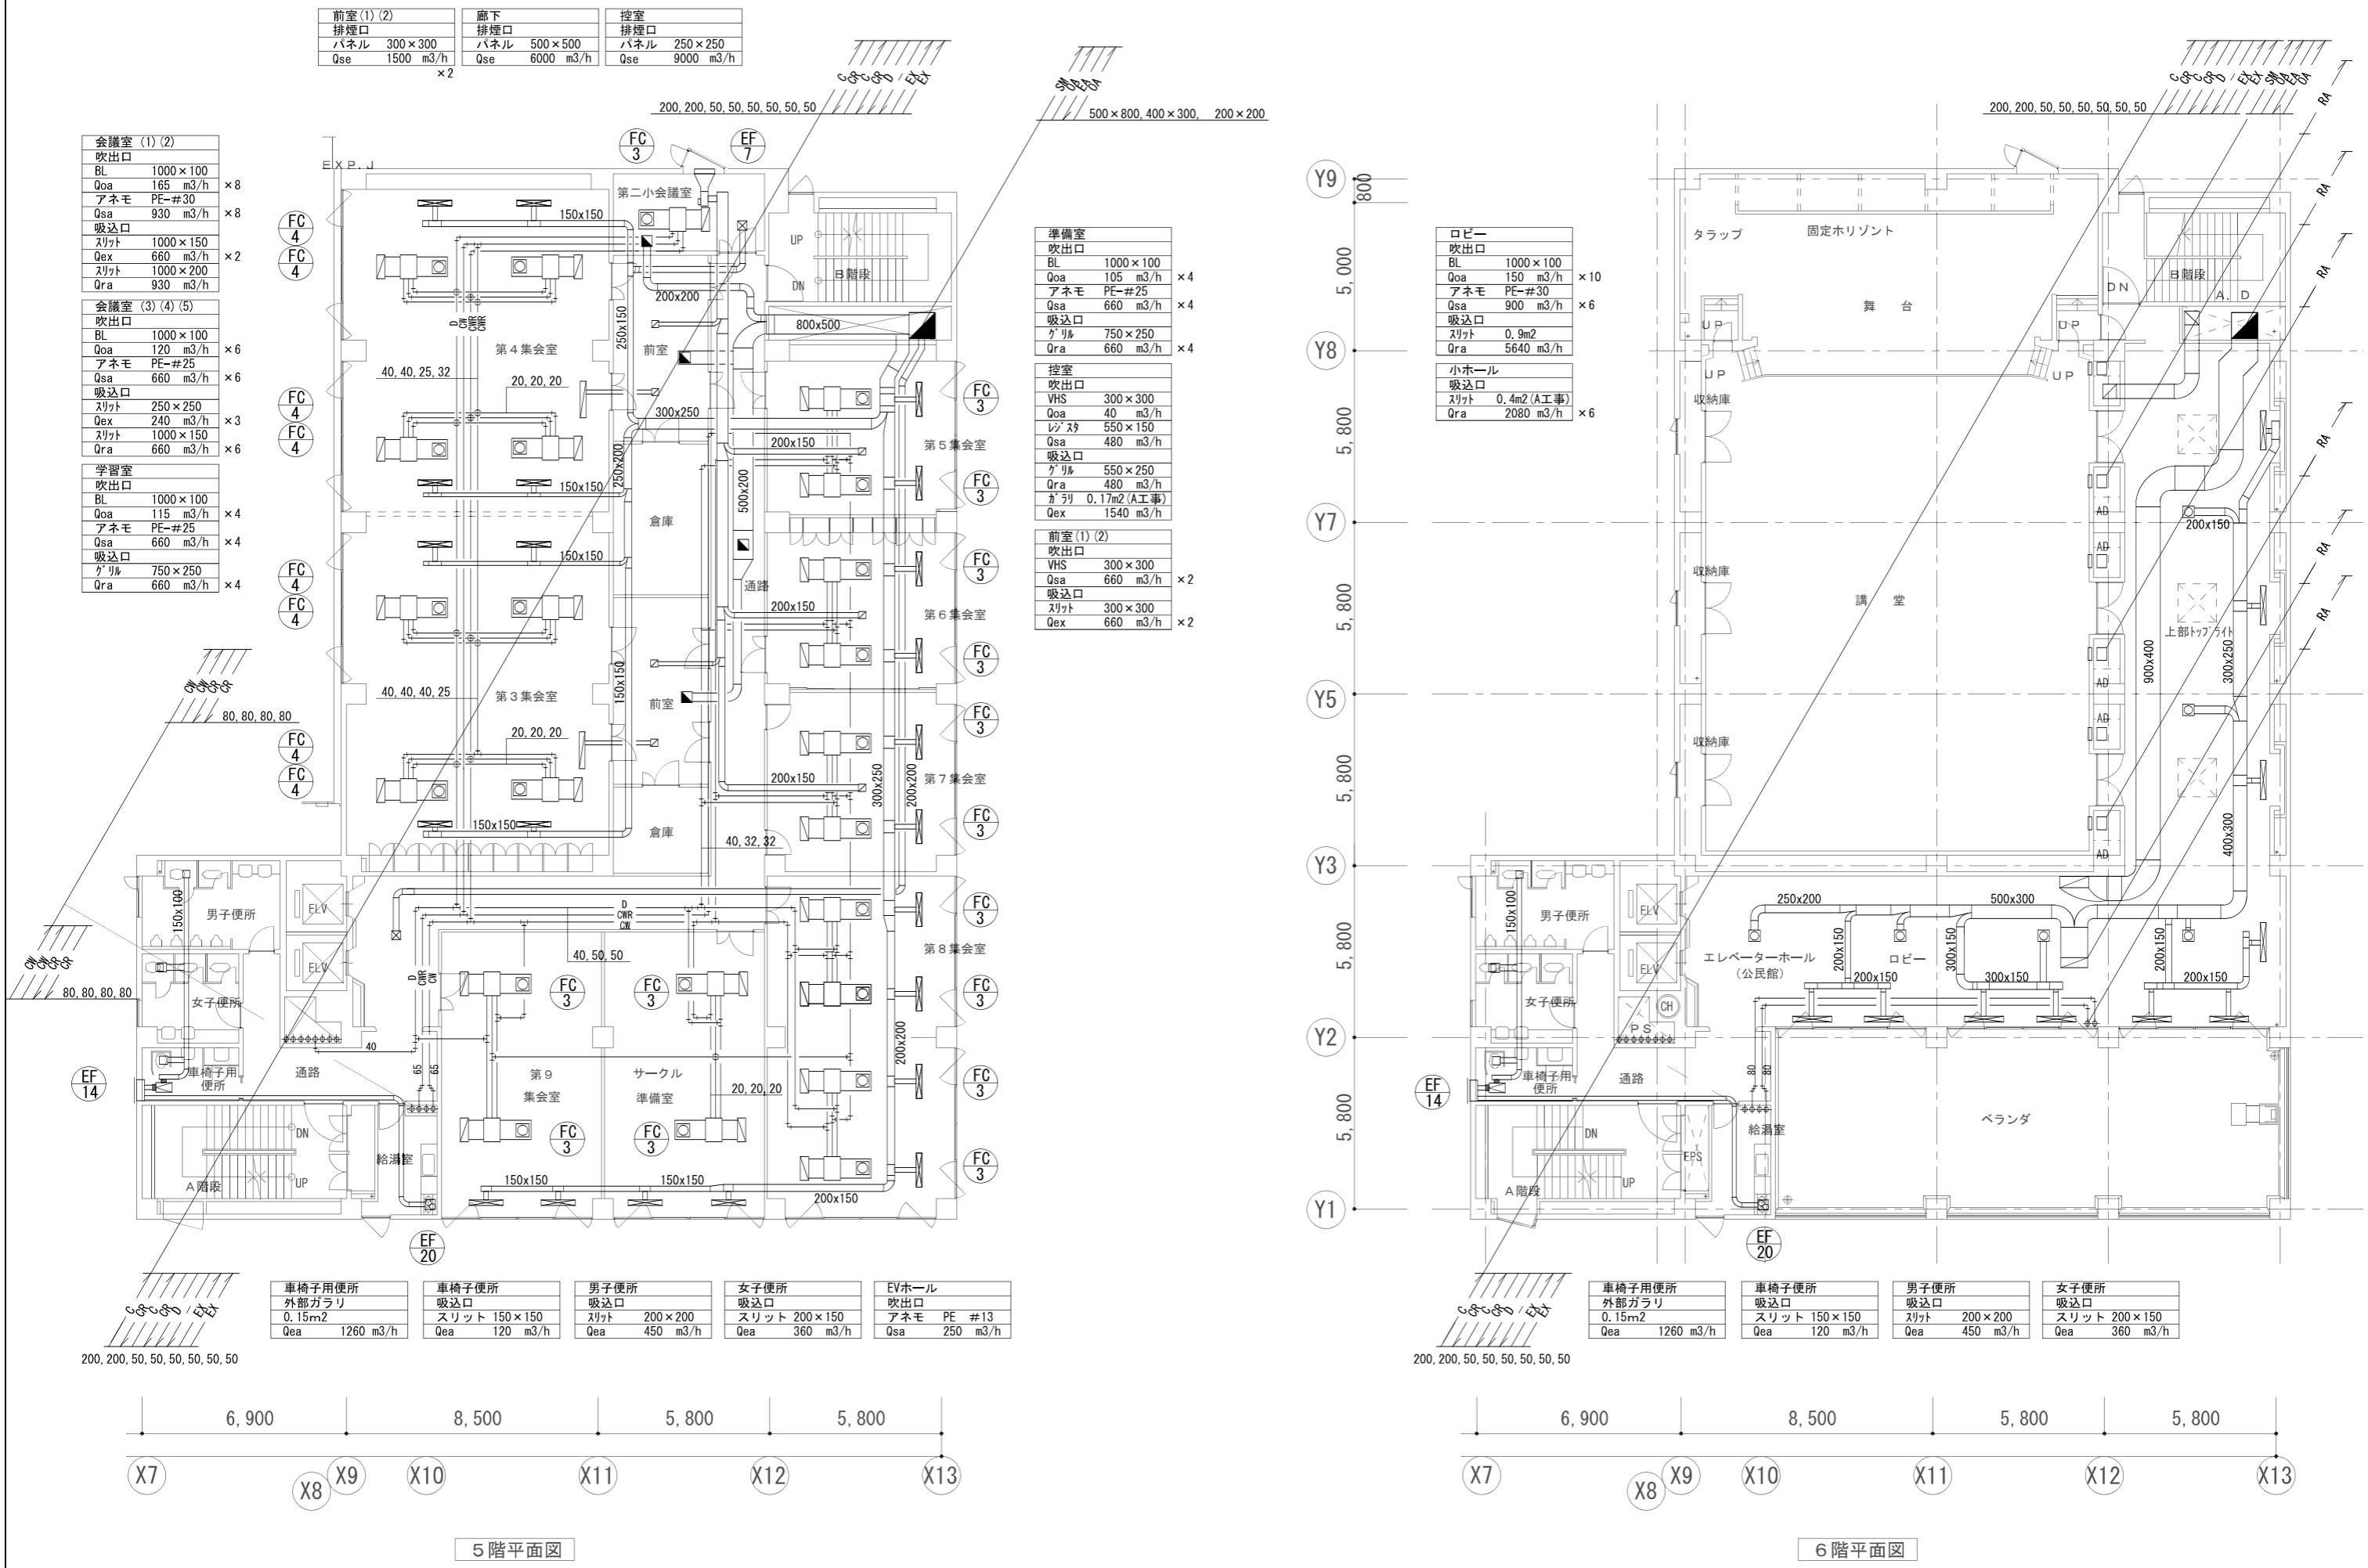

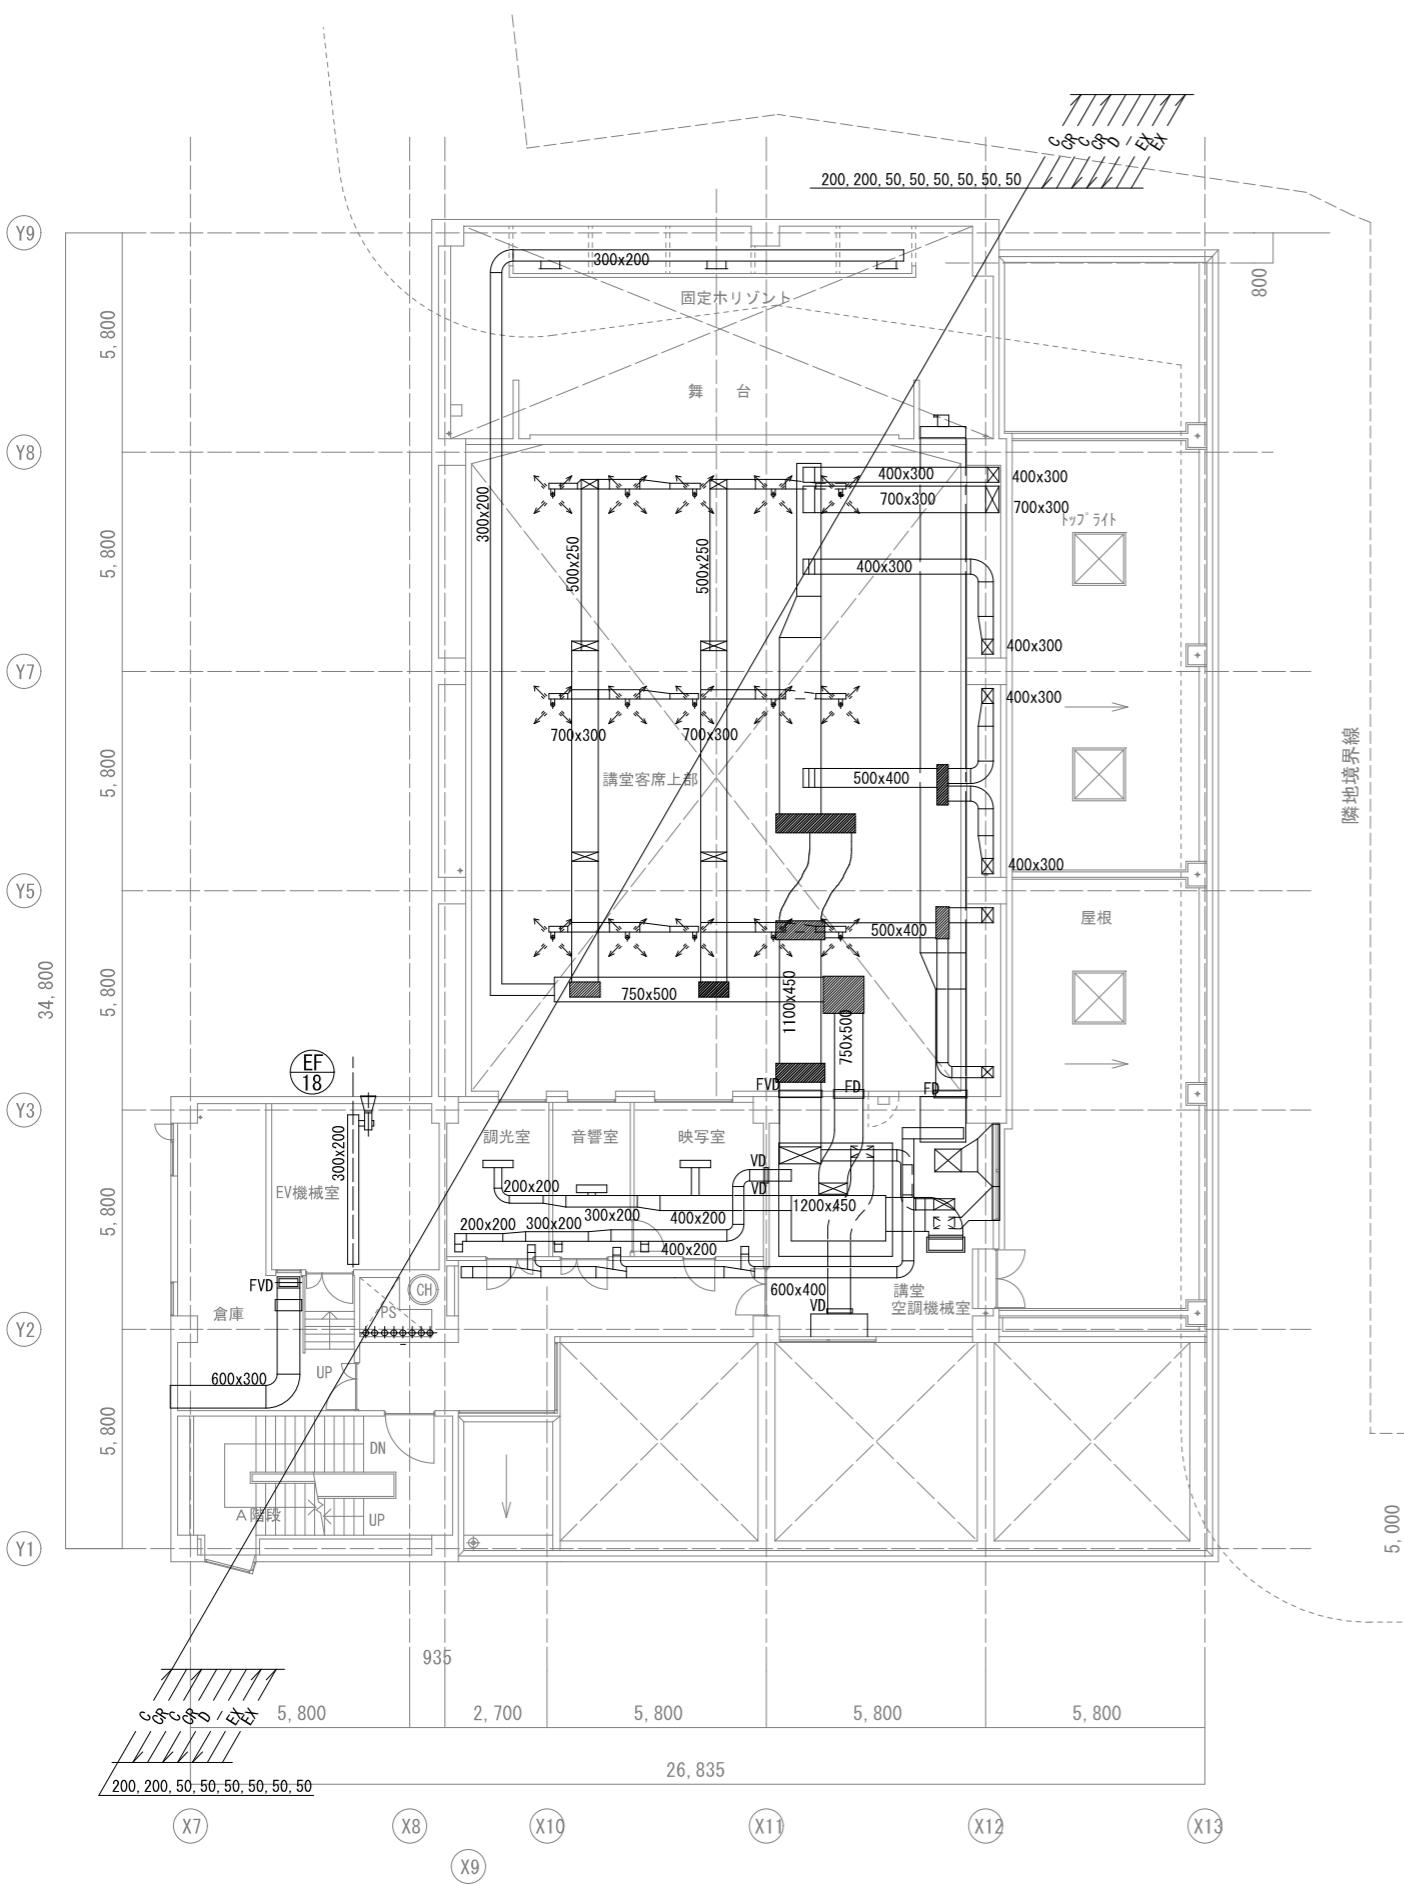



7階平面図

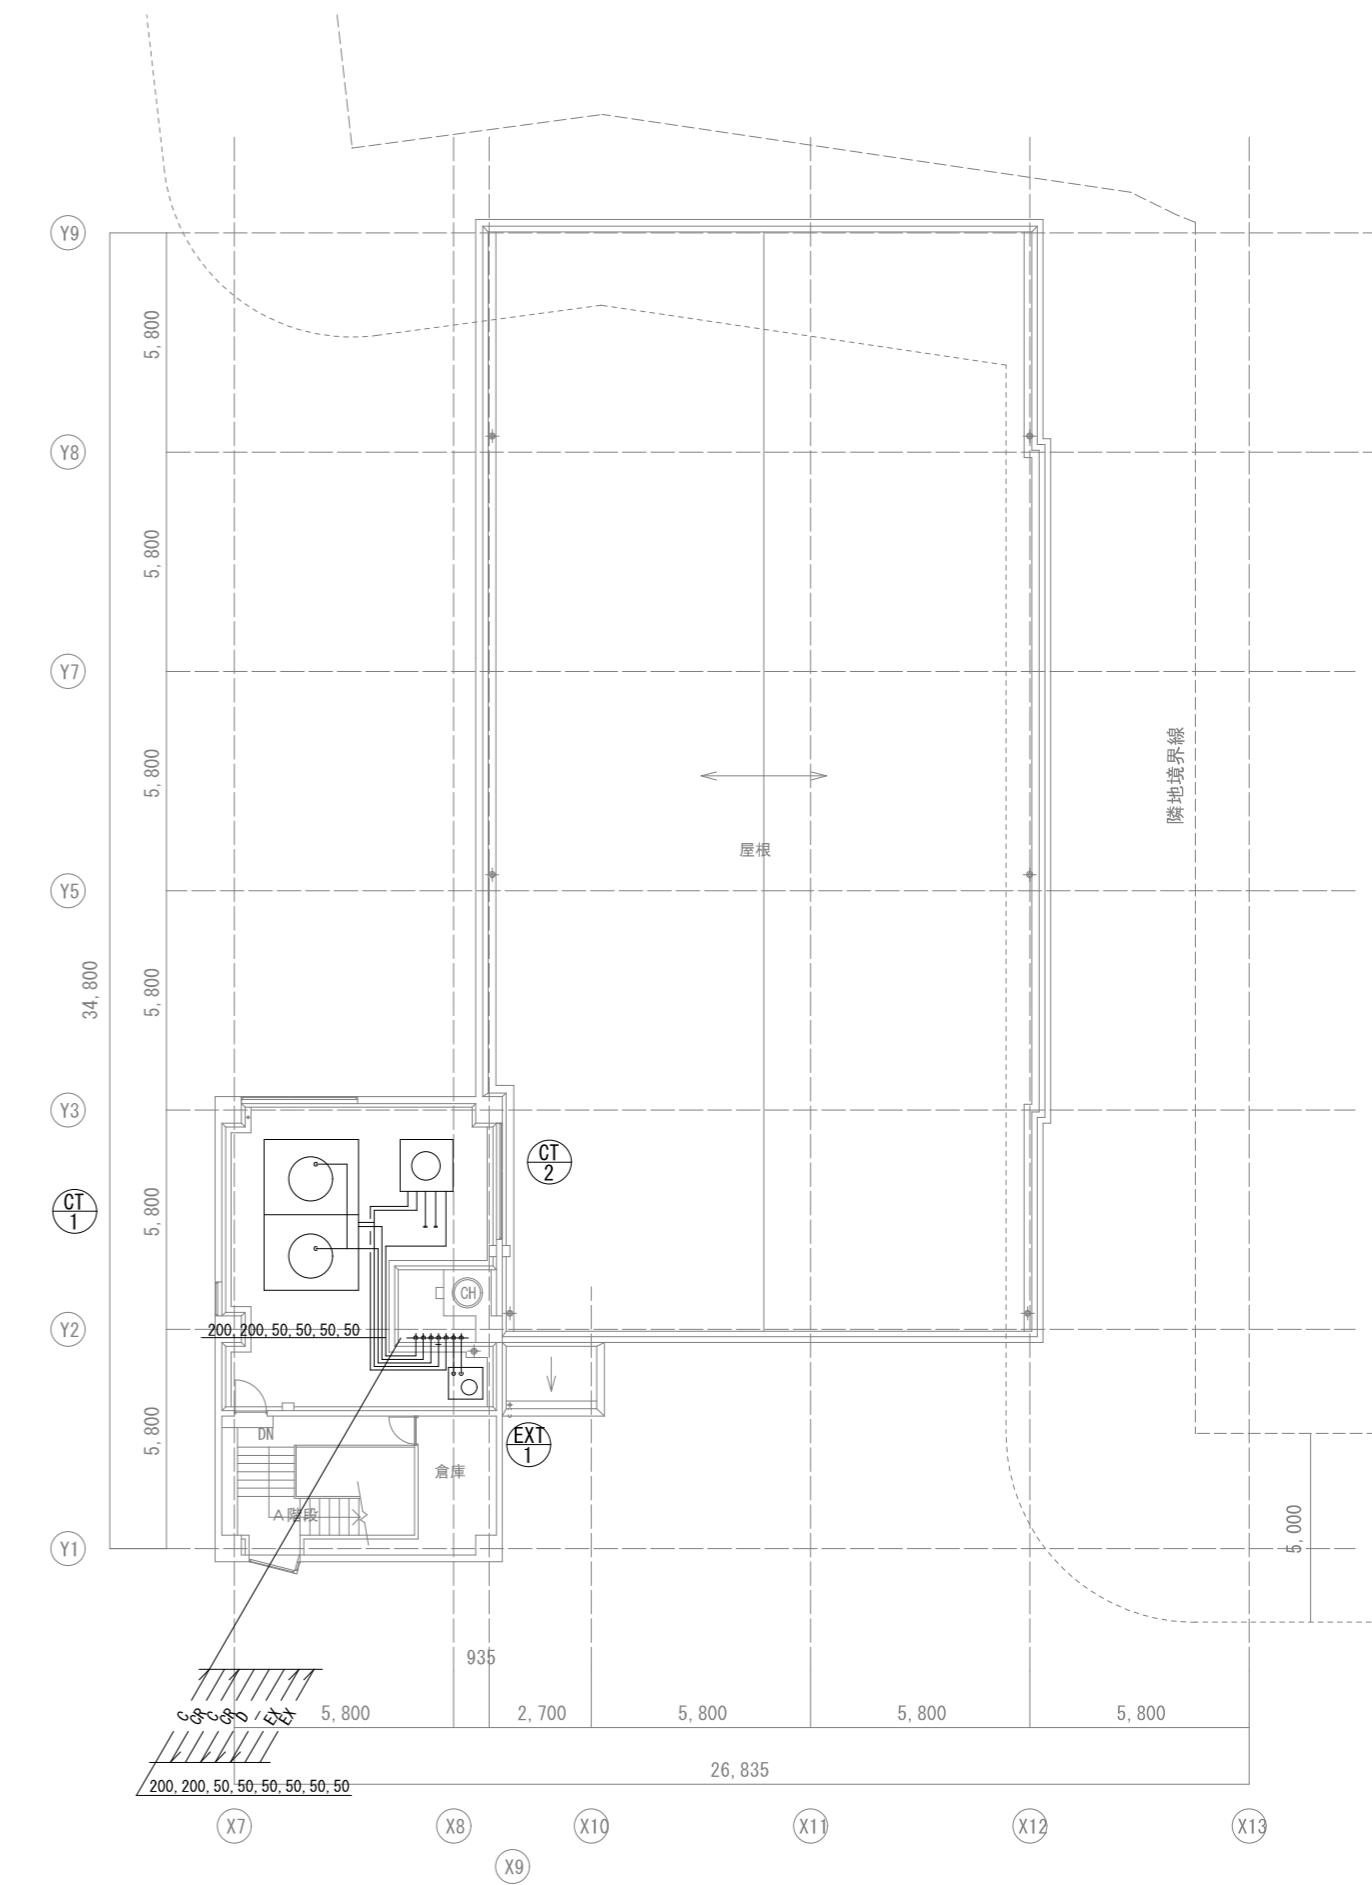


R階平面図


会社名称	株式会社 阿波設計事務所	工事名称	船橋市中央公民館・市民文化ホール大規模改修機械設備工事	図面番号
登録番号	一級建築士事務所(千葉県)知事登録第 1-2305-7796号	図面名称	空気調和換気設備 7-RF平面図(改修前) 公民館	A1 1/100 尺 A3 1/200
設計者名	一級建築士(大臣)登録第 236533 号 平林 裕	設計者名	船橋市建設局建築部建築課	M-53 令和7年度 (53/97)

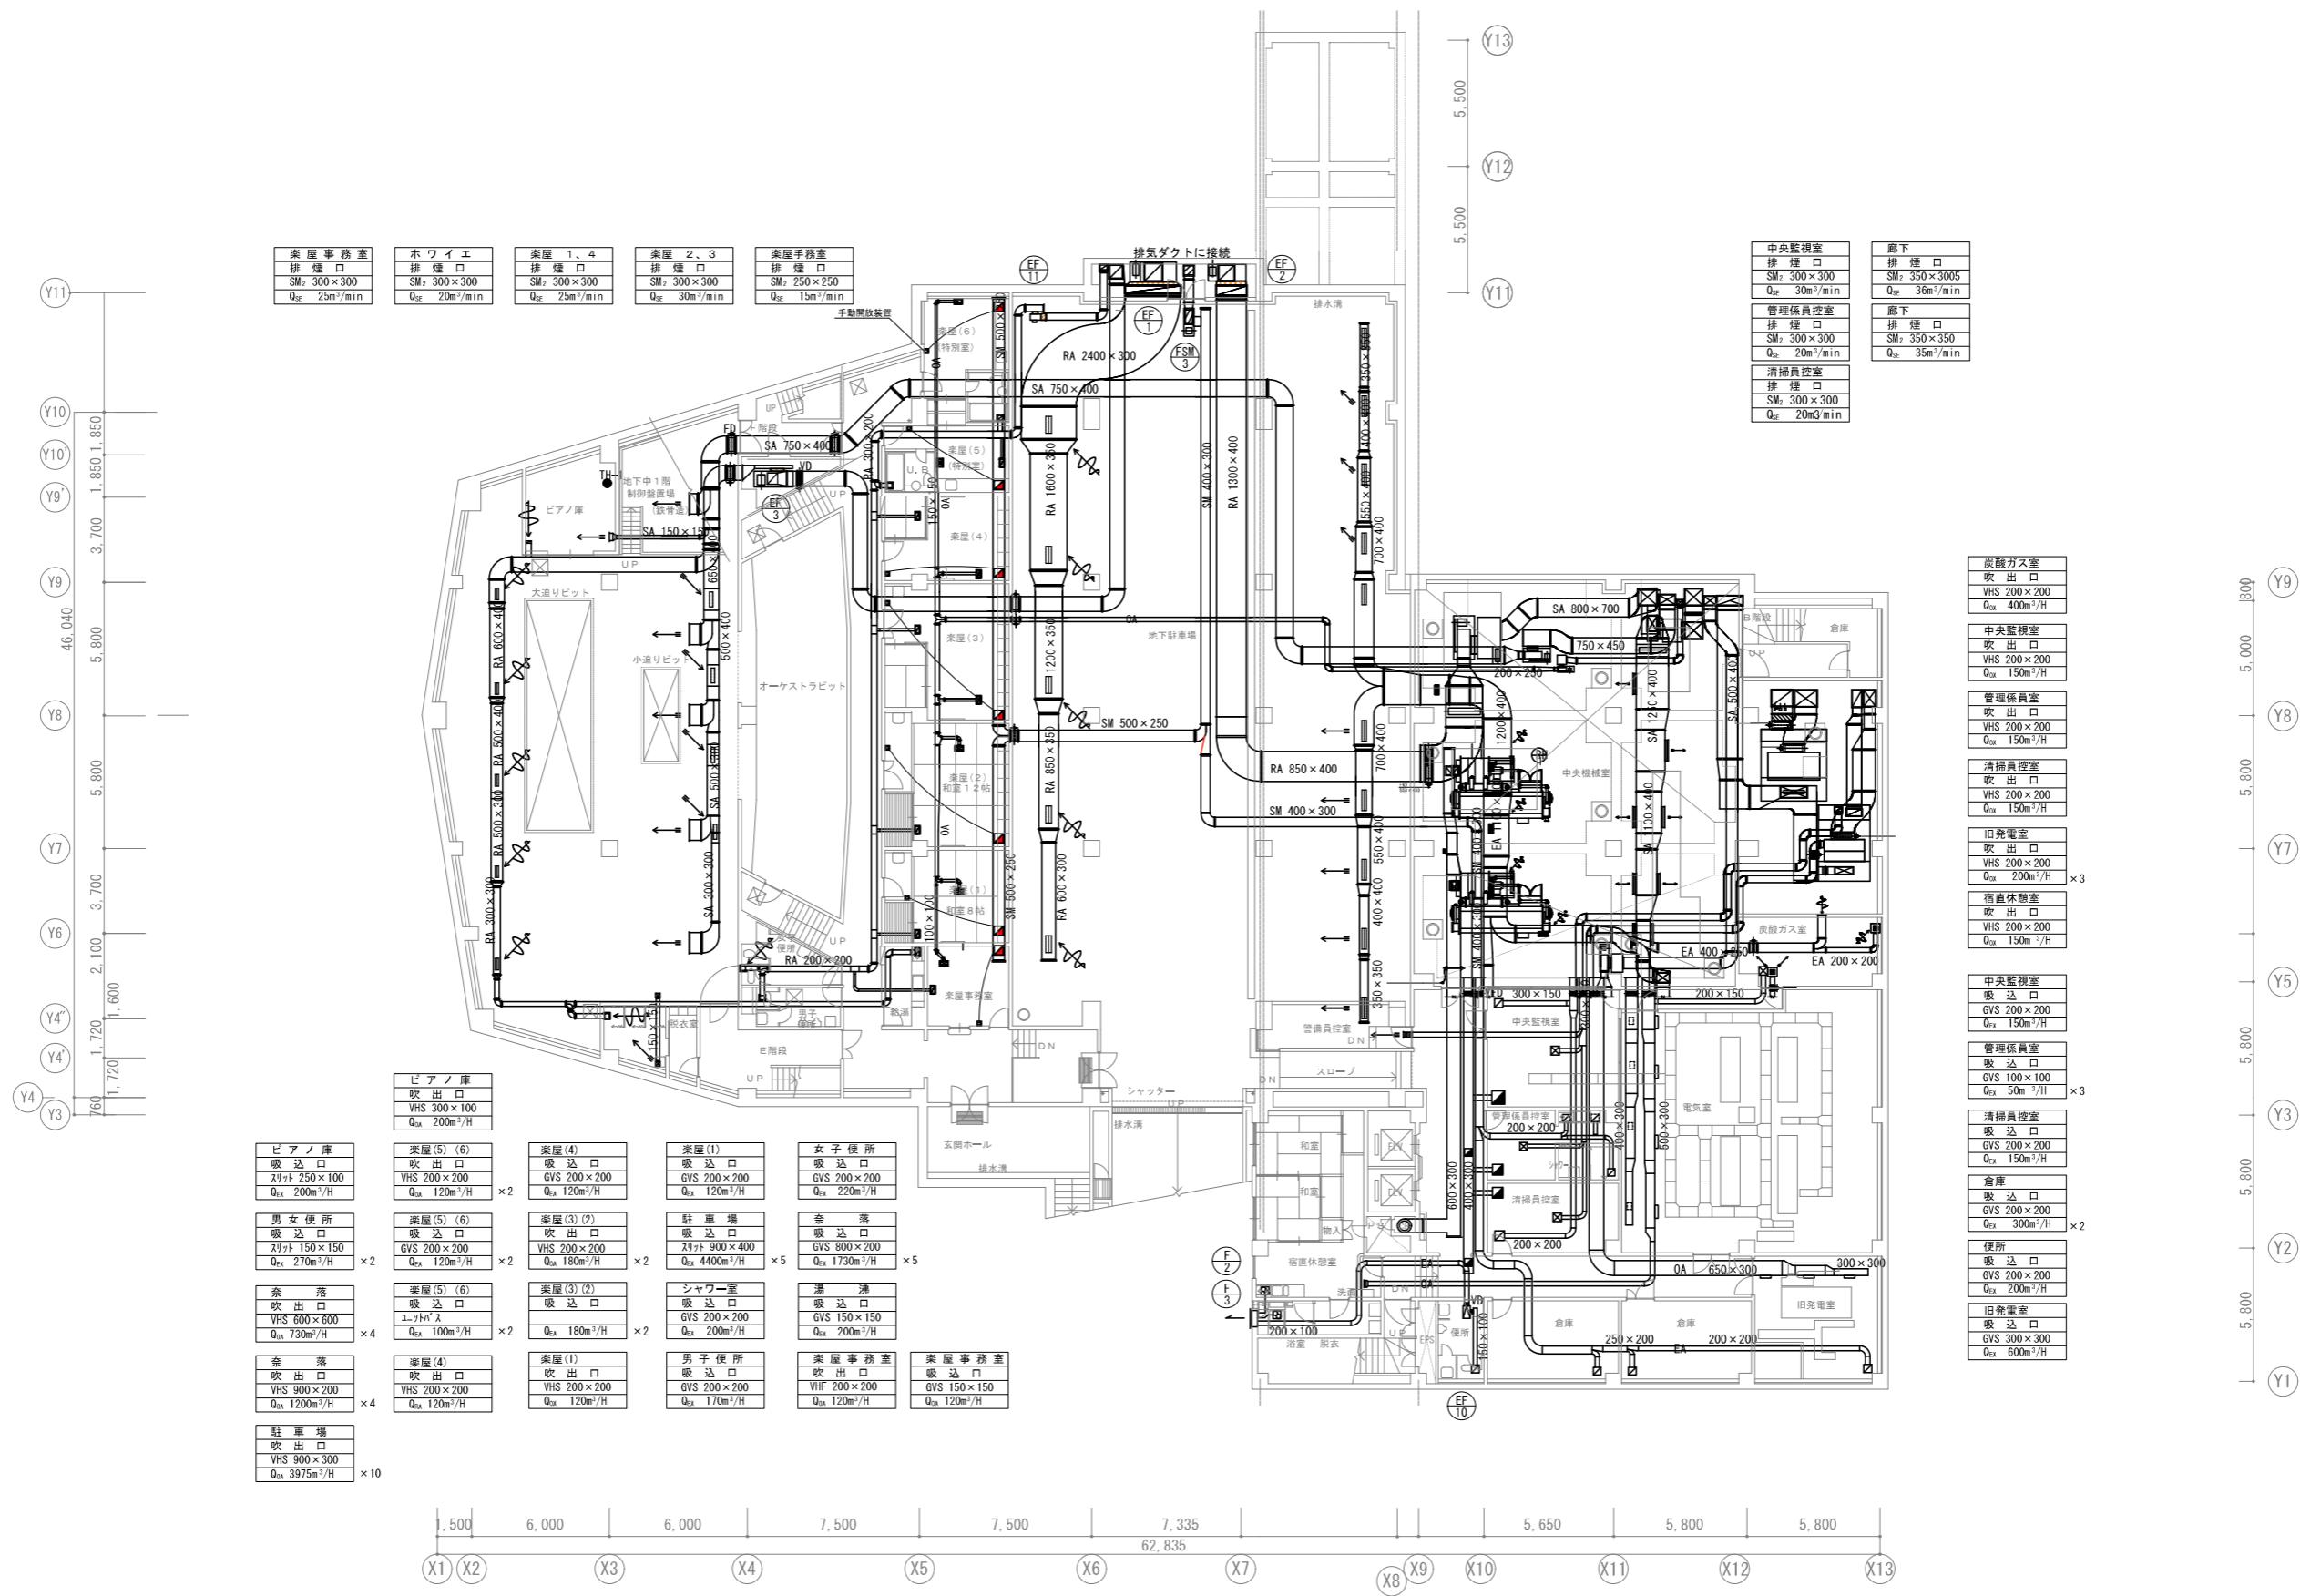

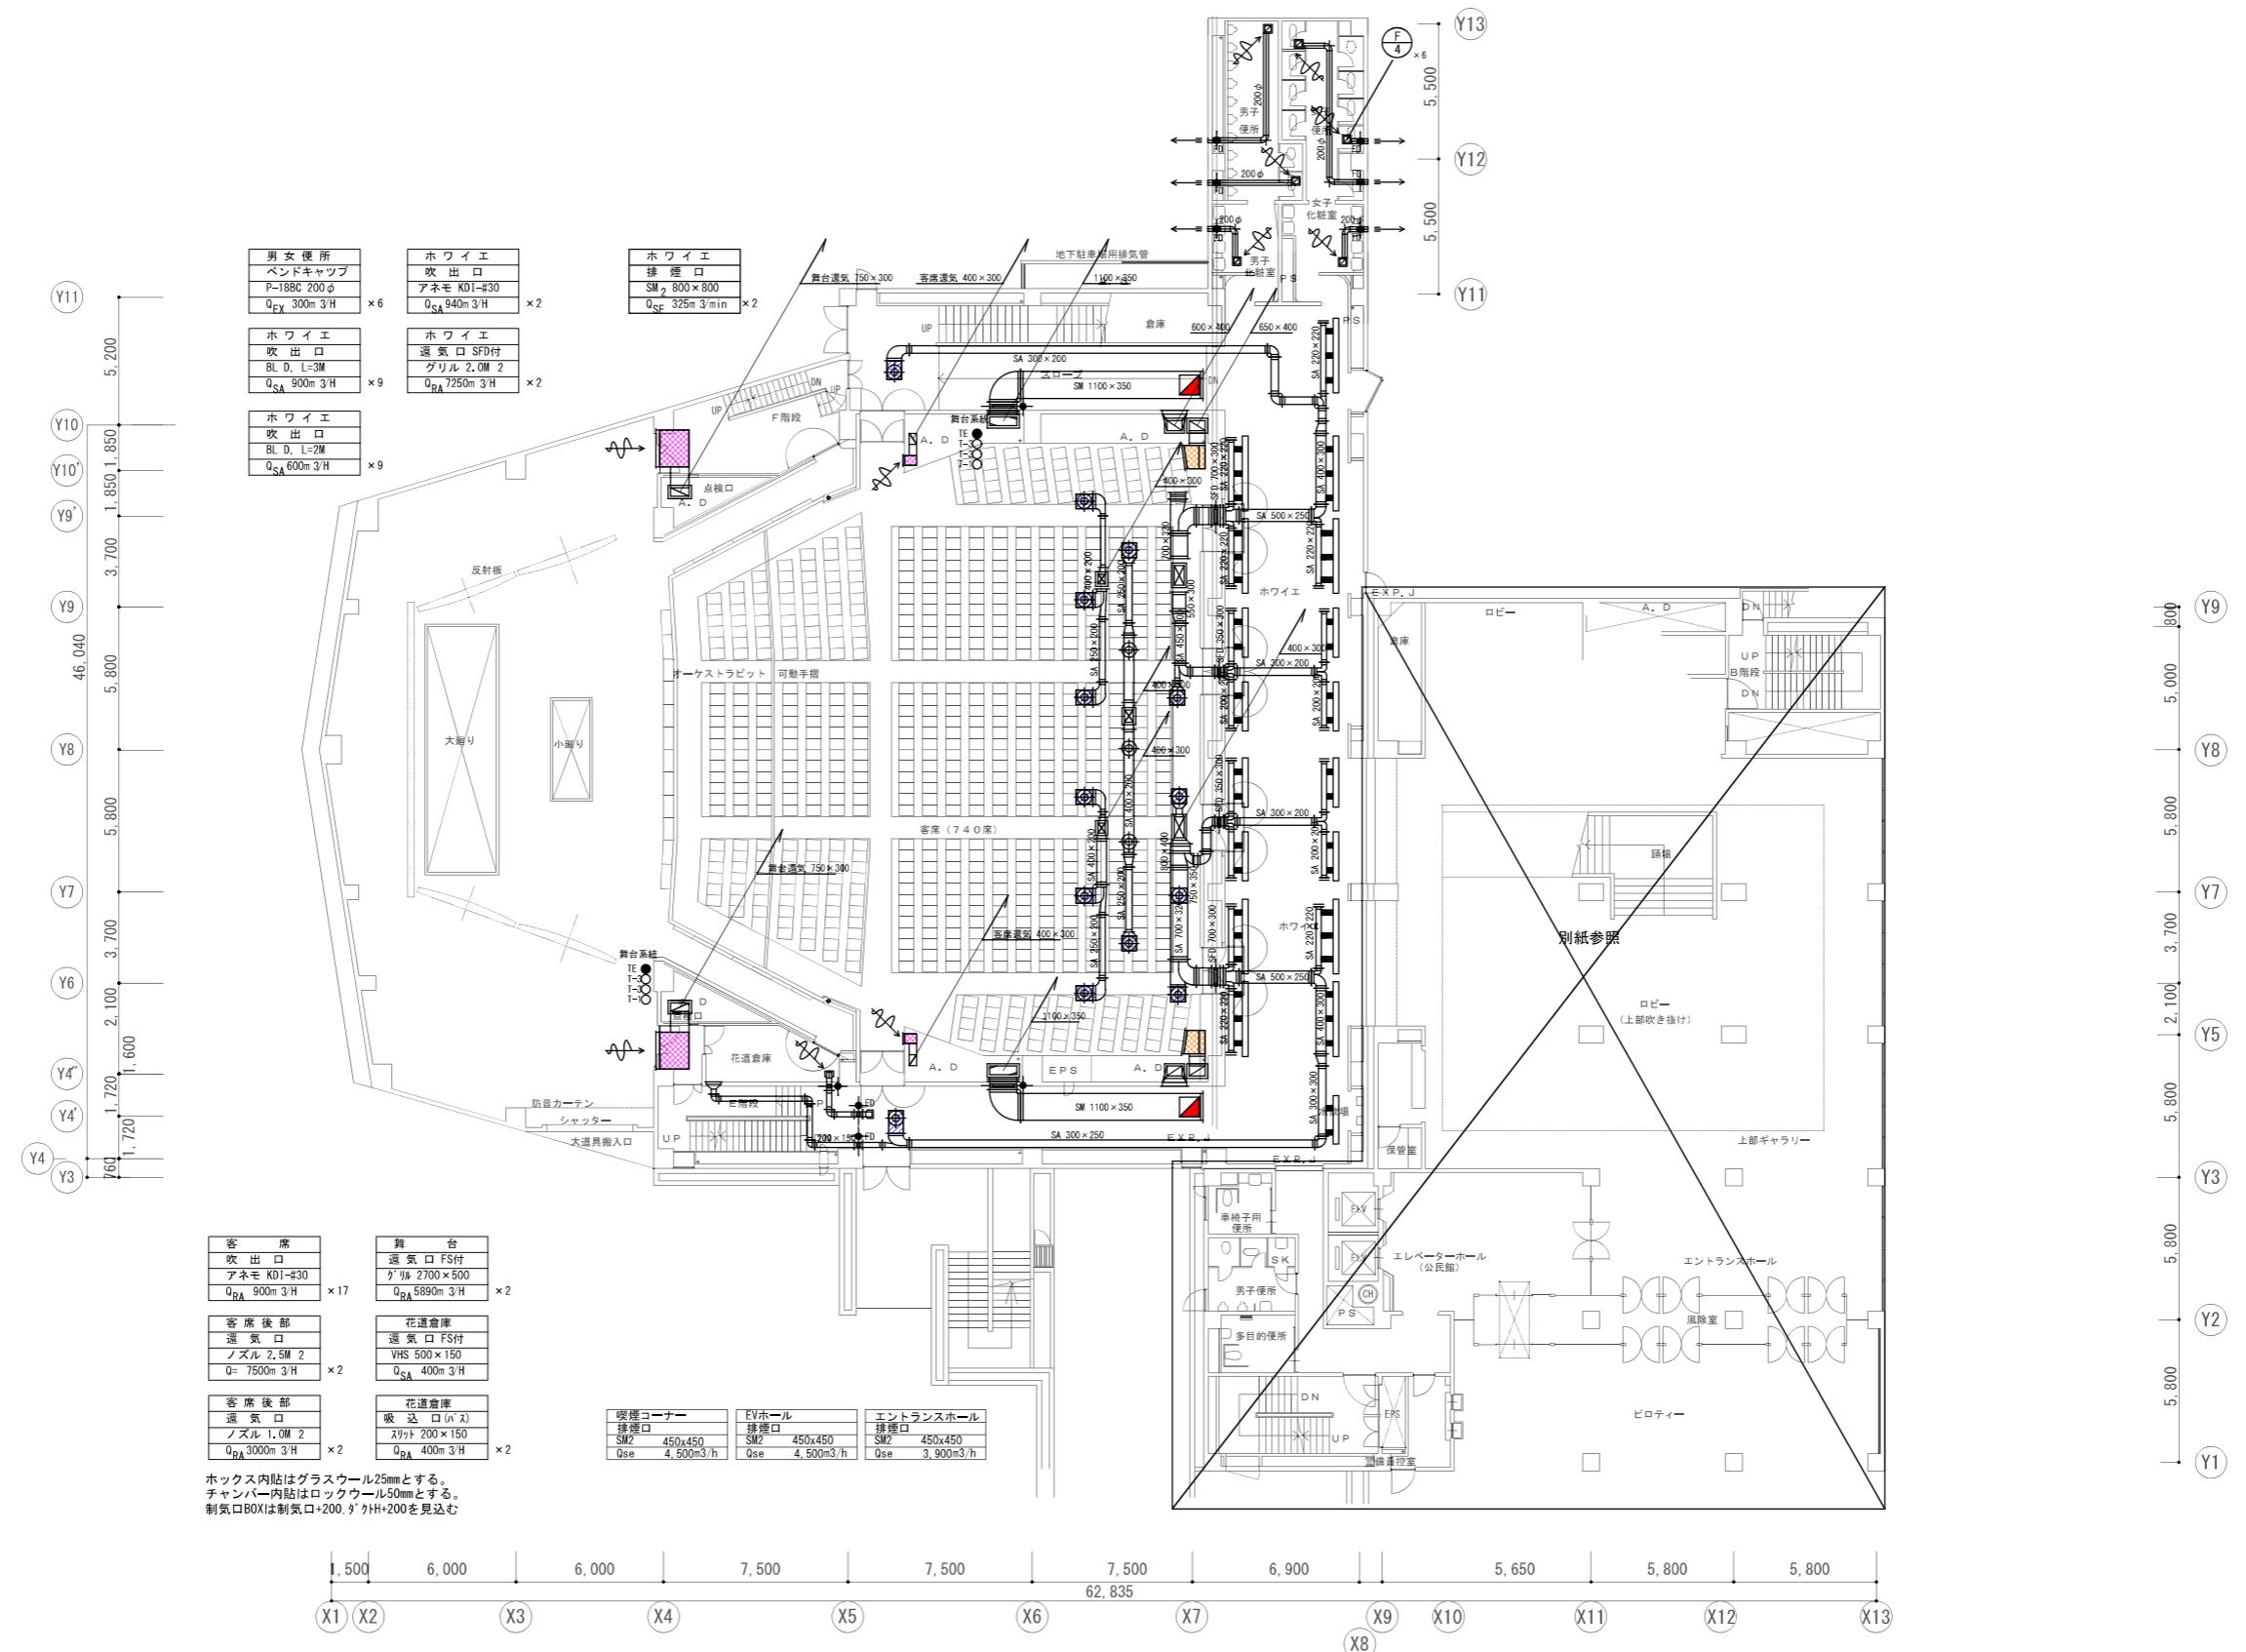

会社名称	株式会社 阿波設計事務所	工事名称	船橋市中央公民館・市民文化ホール大規模改修機械設備工事	図面番号
登録番号	一級建築士事務所(千葉県)知事登録第 1-2305-7796号	図面名称	空気調和換気設備 1F平面図(改修前)	A1 1/150
設計者名	一級建築士(大臣)登録第 236533 号 平林 裕	設計者名	船橋市建設局建築部建築課	M-55 (55/97)

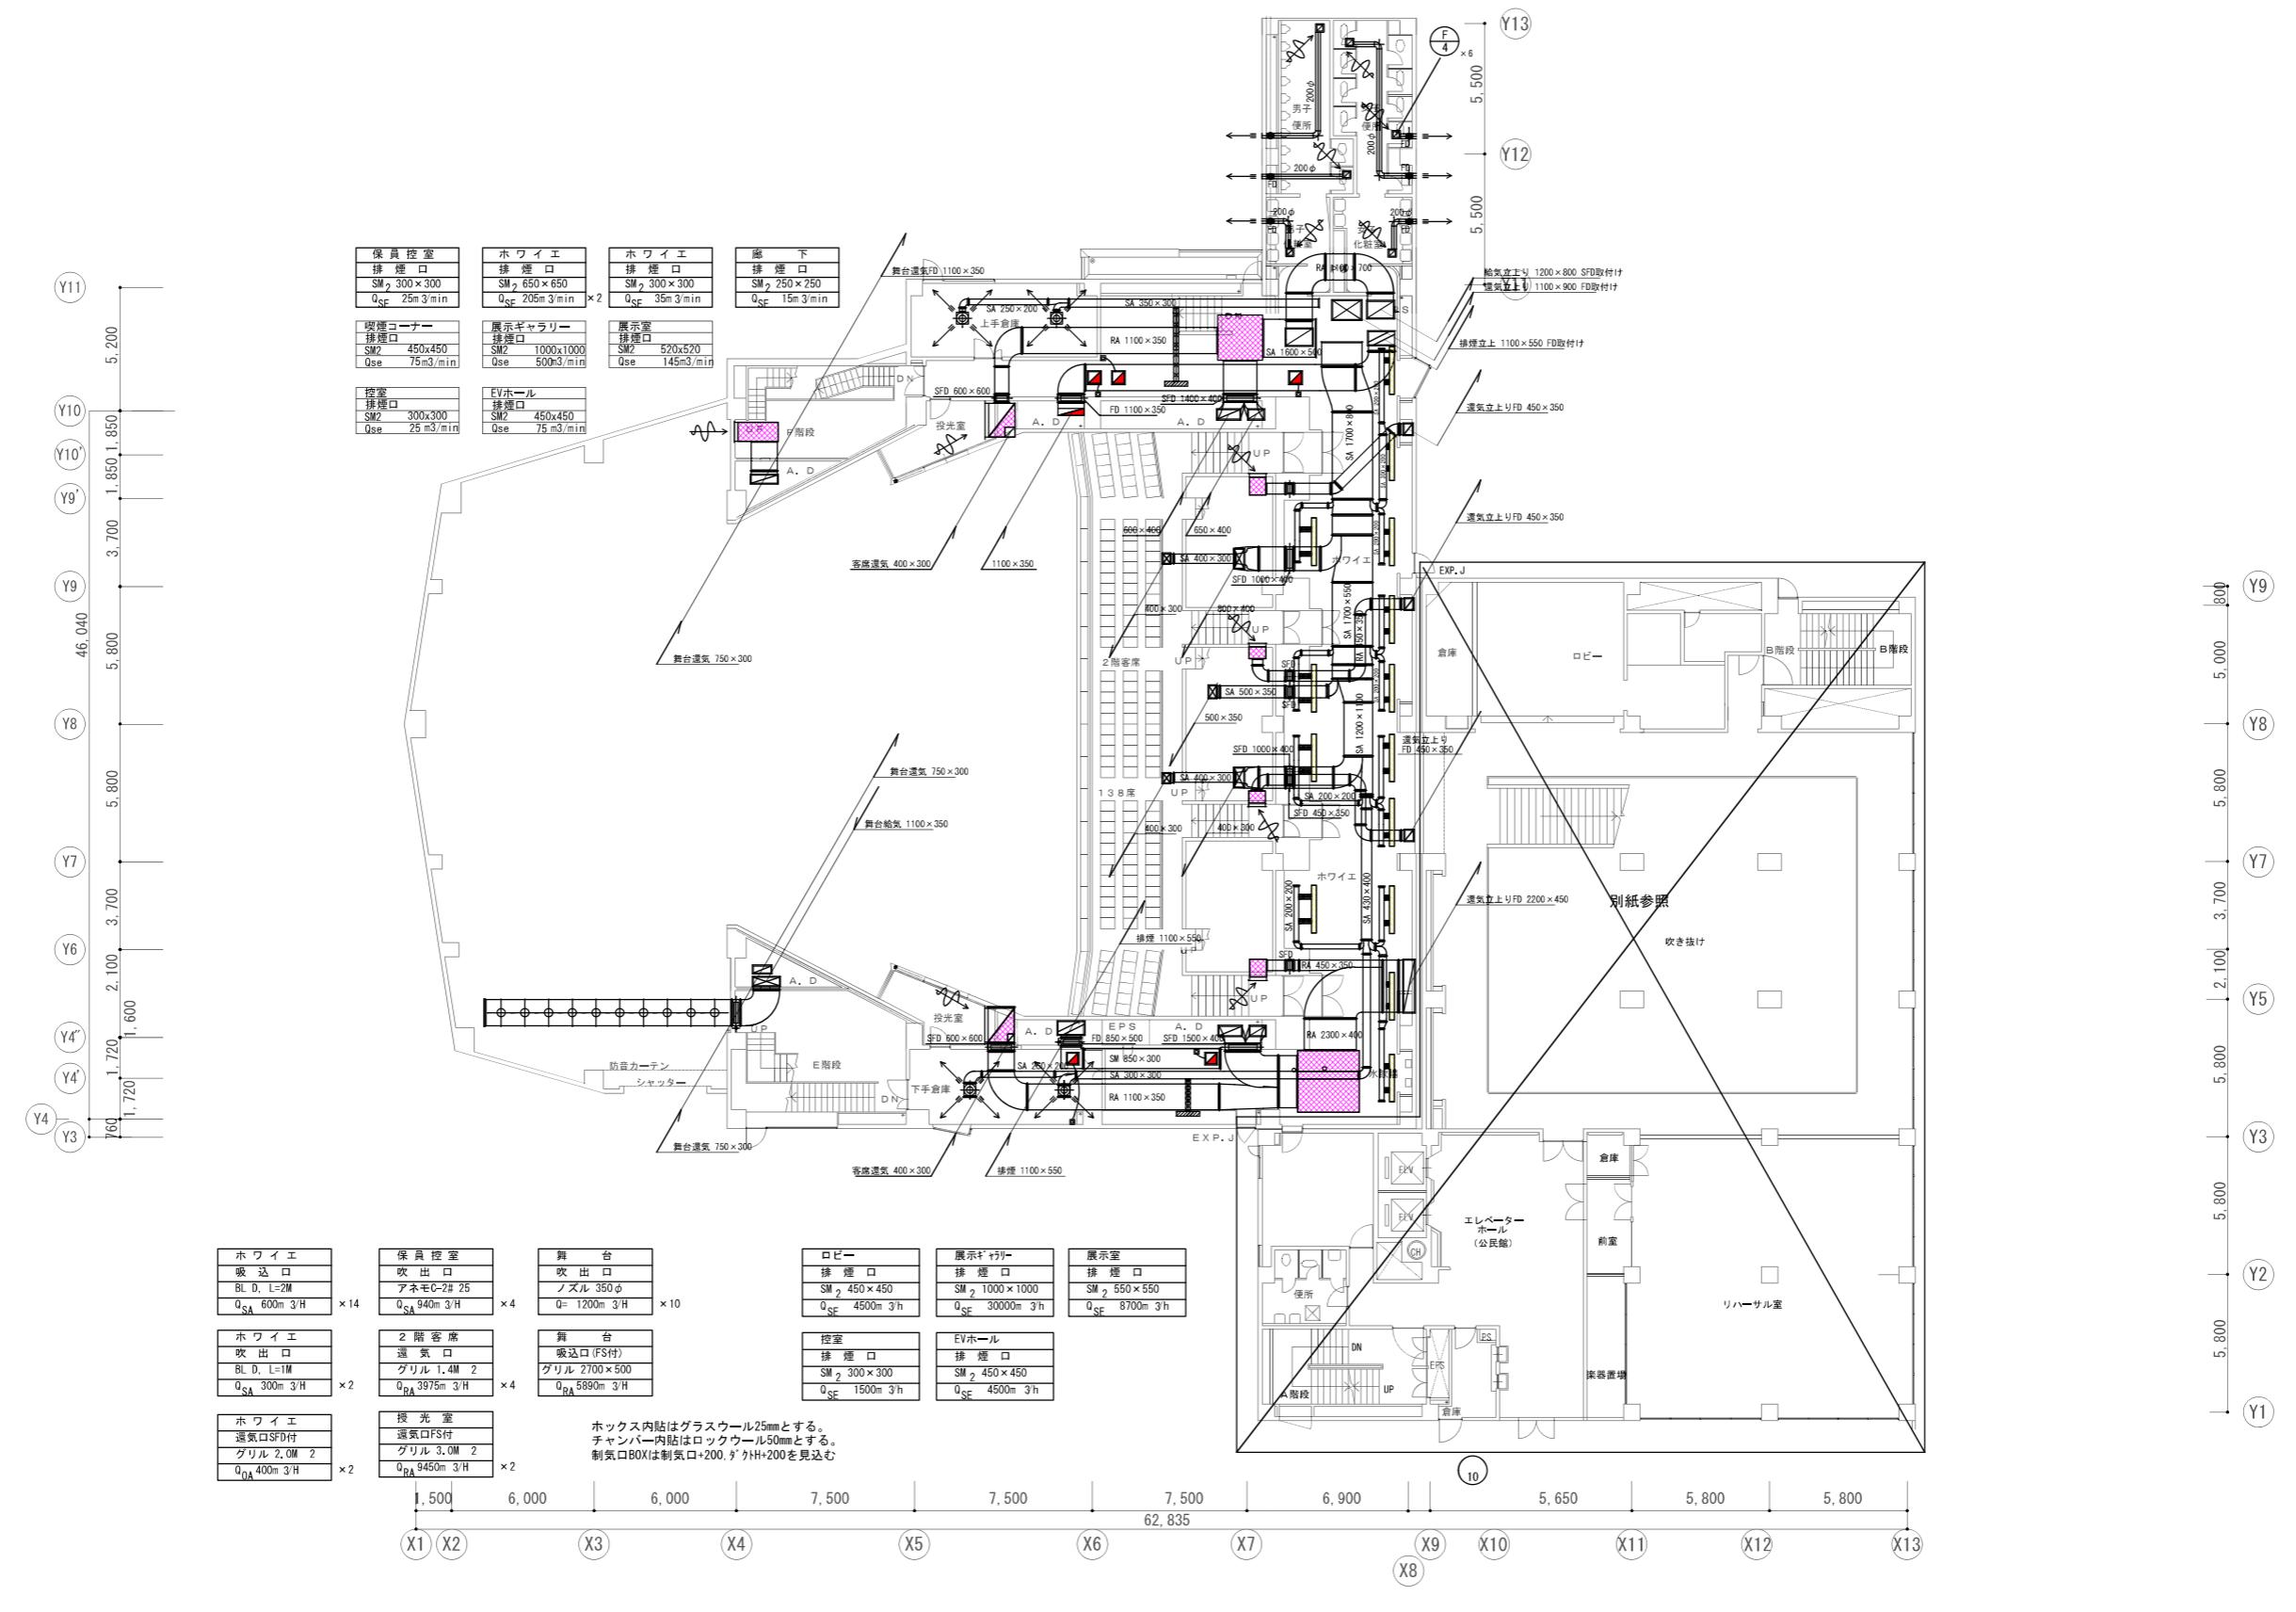

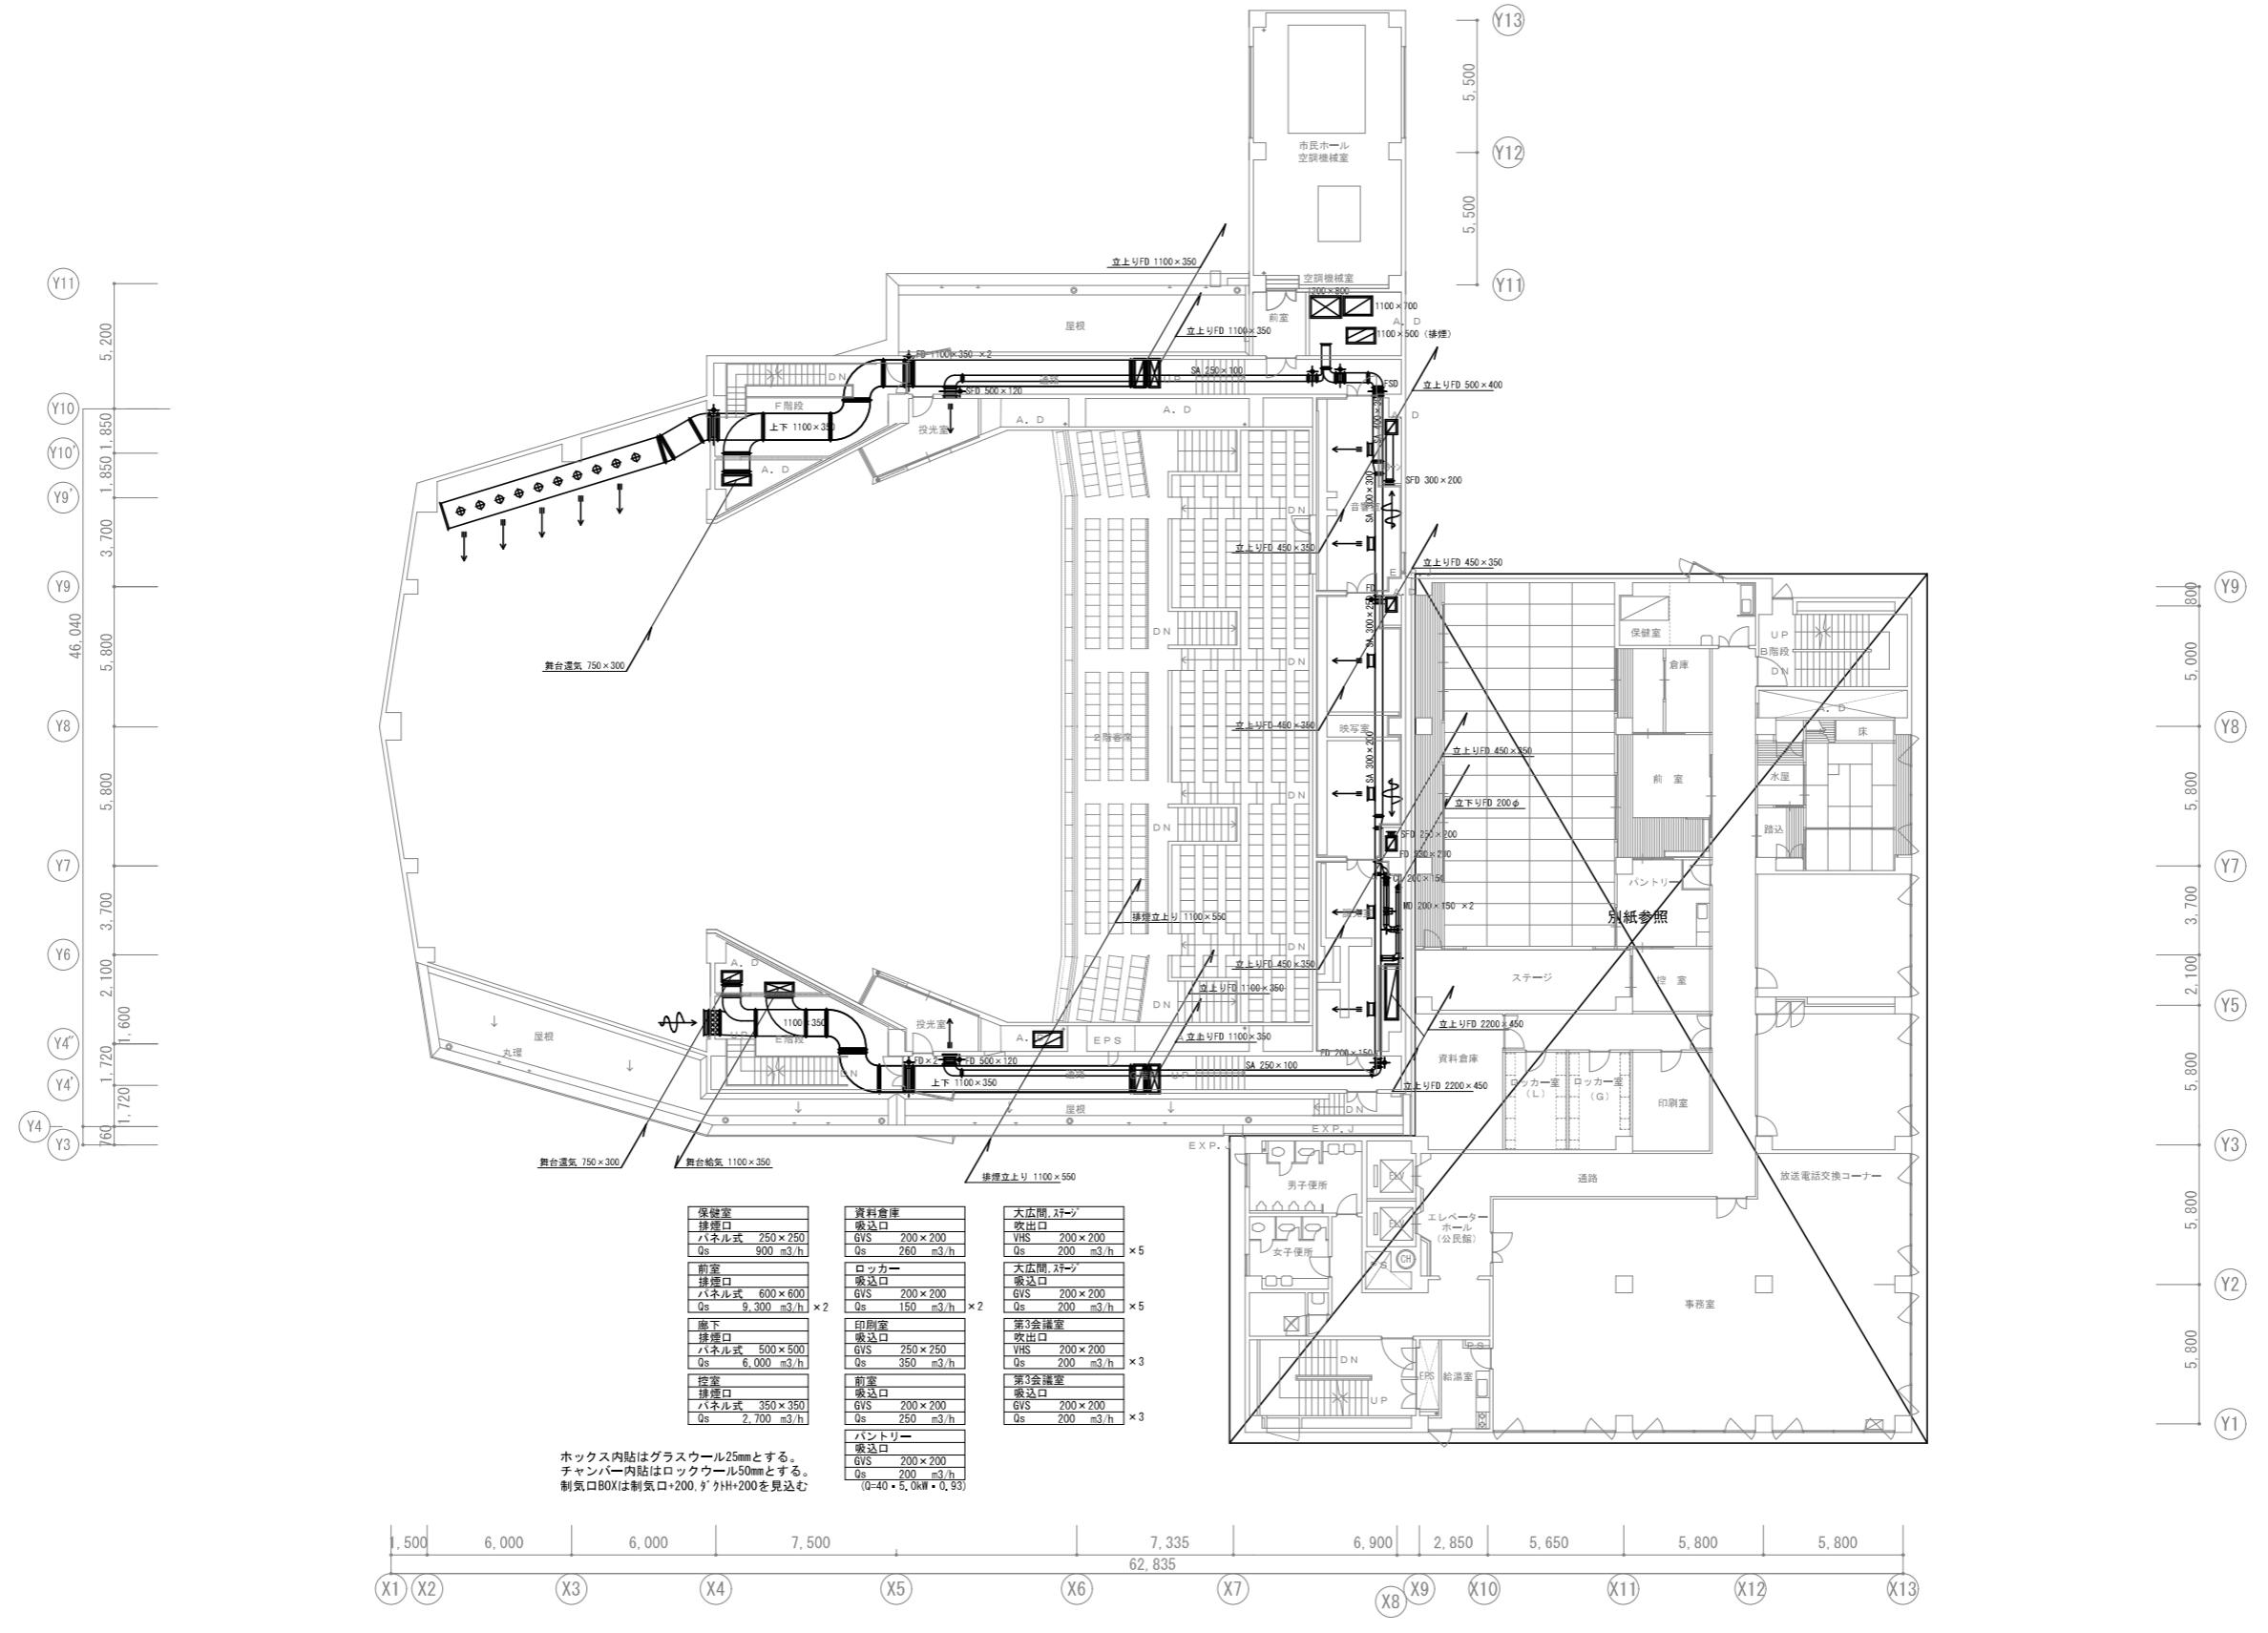

会社名称	株式会社 阿波設計事務所	工事名称	船橋市中央公民館・市民文化ホール大規模改修機械設備工事	図面番号
登録番号	一級建築士事務所(千葉県)知事登録第 1-2305-7796号	図面名称	空気調和換気設備 3F平面図(改修前) *1	A1 1/150
設計者名	一級建築士(大臣)登録第 236533 号 平林 裕	設計者名	船橋市建設局建築部建築課	M-57 (57/97)